



# 建筑施工图设计总说明(二)

[illegible]

9.

本工程使用的有机非金属材料，包括石材、建筑生陶瓷、石墨板、吊顶材料、无机瓷质砖类等，进行分类时，其放射性指标限量应符合表二的规定；

10.

本工程室内环境污染物的浓度限量应符合下表的规定：

污染物

I类民用建筑工程

II类民用建筑工程

氡

≤200Bq/m<sup>3</sup>

≤400Bq/m<sup>3</sup>

甲醛

≤0.08mg/m<sup>3</sup>

≤0.10mg/m<sup>3</sup>

苯

≤0.09mg/m<sup>3</sup>

≤0.09mg/m<sup>3</sup>

氨

≤0.2mg/m<sup>3</sup>

≤0.2mg/m<sup>3</sup>

TVC

≤0.5mq/m<sup>3</sup>

≤0.6mq/m<sup>3</sup>

11.

二次装修注意事项：  
1.) 室内精装修时不得影响结构安全和水、电、暖通等设施。  
2.) 建筑内部装修时应设置消防设施、疏散指示标志及安全出口，并不应妨碍消防设施和疏散走道的正常使用。因特殊要求做改动时，应符合国家有关消防规范和法规的规定。建筑内部装修不应减少安全出口、疏散出口和疏散走道的设计所需净宽度和数量。  
3.) 各部位隔声要求应满足《民用建筑隔声设计规范》（GB50118-2010）的规定。

十四、油漆涂料工程：

1.

室内装修所采用的油漆涂料凡“建筑构造用料做法”、“油漆和涂料颜色可由建设方自定”。

2.

外木（金属）门管油漆选用银灰色磁漆，做法为中南标52J001-102/99；内木门窗（含门窗套）油漆选用桔红色磁漆，做法为中南标52J001-102/99。

3.

楼梯栏杆栏板用银灰色金属漆，做法为中南标52J001-201/101；钢构件层除锈后刷两道银灰色防锈漆。

4.

护窗铝合金栏板用深灰色金属漆，做法为中南标52J001-201/101；钢构件层应除锈后刷两道银灰色防锈漆。

5.

室内外各项露装金属件油漆为防锈红丹防锈二道后，再做黑色的面漆2遍，预埋大构件均应防腐处理，且应符合环保的要求

6.

各项油漆均由施工单位制作样板，经确认后进行现场，并据此进行验收。

7.

室内钢结构承重构件应根据防火极限的要求做防火涂料后做面漆，防火涂料为膨胀防火涂料，面层为灰色。

十五、室外工程（室外设施）：

1.

标高-0.060处外基础梁的端头均做微坡潮层，防潮层底面标高设于室内地面以下60处，做法为20素混凝土翻过。

2.

雨篷、室外台阶、坡道、坡道、散水、明沟、散水带明沟、花池及水箱间坡道等做法见各层平面图及工程做法表。

3.

女儿墙压顶等均做滴水线，压顶参见12Z01-b/12。

4.

挑出墙面的雨蓬、窗台线、挑檐、空调隔板等构件凡未特别注明者其上均均粉：2水泥砂浆，并找平排水坡，其下部均粉：2水泥砂浆5厚刷白色106涂料，雨篷、挑檐、外墙出檐、空调隔板、女儿墙压顶等均做滴水线。

5.

室内房间与花园交接时，花园侧壁应独立，不得利用厨房室内空间的墙体。

6.

本工程室内设于底层或靠外墙、靠卫生间的壁柜内均部应采取防潮措施。

十六、建筑设备、设施工程：

1.

本项目设置有两台电梯，其中一台为客梯兼无障碍电梯，一台为消防电梯兼担架电梯，电梯的选择应遵照国标图集《电梯自动扶梯自动人行道》13J404的有关规定。

2.

电梯主要参数详见下列电梯选型表表示。

电梯主要技术参数表

类型	额定载重量 kg	额定速度 m/s	轿厢尺寸mm	井道尺寸mm	厅门型式	开门宽度	高度	深度	底坑深度 mm	顶层高度 mm	机房面积 ㎡	轿厢深度					
普通乘客梯	1150	1.75	1800	1400	2200	2450	2200	中分	1300	2300	1100	2100	1800	4400	29	有	3300
无障碍电梯	1050	1.75	1600	1400	2200	2200	2200	中分	1300	2300	1100	2100	1800	4400	29	有	3300
客梯	1050	1.3	1750	1600	1400	2200	2200	中分	1300	2300	1100	2100	1800	4400	29	有	3300

3.

本工程选用的客梯兼无障碍电梯要考虑无障碍的要求，无障碍要求详见本说明“无障碍设计”一章。

4.

电梯井道和机房与有安装要求的用房毗邻布置时，应采取减振、隔音等措施，做法如50#厚防震层或等效外加减震布，或由电梯厂家统一设计及处理，在考虑减振措施之后的声学指标不能大于40分贝。

5.

消防电梯门设20高防水波，消防电梯泵坎位置及做法详见地下室施工图。

6.

本工程电梯层的耐火等级不应低于1.00h，并应符合现行国家标准《电影院厅门耐火试验完整性、隔热性和热通量测试方法》GB/T29033规定的完整性和隔热性要求。

7.

电梯厂家由建设单位自行，对建筑技术要求详见厂家提供的电梯图，电梯厂家提供的电梯选型表中如有不符，请建设单位确定厂家后和设计人员作出相应变更，电梯井道、电梯机房墙上前应按设计要求附厂家图纸，校对无误后方可施工。

8.

灯具、送回风口等影响美观的器具须经建设单位或设计单位确认详图后，方可批量加工、安装。

十七、栏杆及构件：

1.

栏杆杆应采用坚固、耐久材料制作，并能承受规范的水平荷载，玻璃栏板及扶手、立柱等应由承接单位进行安全性复核后才能制作。

2.

临空露台高度低于900mm时设防护栏杆，做法及高度详见建筑施工大图。

3.

外廊、内天井及上人屋面等临空处栏杆净高不应低于1.0m，栏杆应设防攀爬措施，垂直杆件间距净距不大于0.11m。栏杆高度应从楼地面面层至栏杆扶手顶部垂直高度计算，底部带有宽度≥寸或等于22mm，且高度小于等于0.45m的可踏部位，应计入可踏部位的面起计算，栏杆离楼面面层0.10m高度内不应有空度，防护栏杆有效高度从建筑900、栏杆为方钢管时，40x40以下壁厚5、50x50至70x70壁厚2.0、80x80以上壁厚5.5，圆管按照直径相应参考。

- 楼梯栏杆：扶手高度自踏步边缘线量起≥900，靠梯井一侧水平栏杆≥500(应为其他水平栏杆时，其高度≥1100，栏杆间距≤1100，安全护栏栏杆间距应能承受最小水平推力不小于1.5kN/m)。
- 室内栏杆栏杆：非栏杆栏杆其他室外或地中设计室内，但必须满足建筑规范要求。梯井大于100时须做防攀爬构造，栏杆高度≥1100，栏杆间距不大于100，安全护栏须经建筑设计人员审核方可施工。
- 踏步防滑条：踏步防滑条材料应符合《建筑防滑条应用技术规程》(GB51240-16)/39。
- 承受水平荷载的栏板玻璃应使用符合《建筑玻璃应用技术规程》(GB11563-2015)的规定，栏板玻璃应采用单层公称厚度不小于12mm的钢化玻璃或钢化厚度不小于16.76mm钢化夹层玻璃，当栏板玻璃最低距一侧楼面高度在3m或3m以上、5m或5m以下时，应采用公称厚度不小于16.76mm钢化夹层玻璃，当栏板玻璃最低点距一侧楼面高度大于5m时，不得使用承受水平荷载的栏板玻璃。
- 本工程设计中室外栏杆要求如下：
  - 室外栏杆材料：不锈钢除外，的金属表面必须进行热镀锌处理，整体镀锌，厚度均匀，厚度50-60mm，不允许采用镀锌钢材。
  - 室外栏杆杆为铝栏杆杆，采用电泳喷涂。

### 十八、建筑消防设计：

- 本工程依据《建筑设计防火规范》(GB50016-2014) (2018年版)、《建筑内部装修设计防火规范》(GB50222-2017)、《建筑防排烟技术标准》(GB51251-2017)等现行有关国家或政策、标准、规范及地方相关规定进行防火设计。
- 本工程地上部分防火等级为一级，地下部分防火等级为一级；防火分区为一类高层住宅建筑，地上部分、地下室单独设立防火分区，详见相关专业施工图。
- 防火分区：本工程地上部分一层为一个防火分区，二层以上每层为一个防火分区，地下室部分防火分区详见地下室专项图纸。
- 安全疏散：住宅部分设有两部疏散楼梯，疏散宽度和间距均满足规范要求。
- 消防电梯：本工程设置一部消防电梯，且消防电梯0.8m内从底层直达顶层，并能层层停靠，消防电梯的技术参数详见本说明。
- “建筑设备、设施工程”一些。
- 防火卷帘：
  - 本工程防火卷帘应为当地消防认可的无机玻璃及帘带帘防火卷帘，耐火极限不应低于《建筑设计防火规范》(GB 50016-2014) (2018年版) 对所设置部位墙体的耐火极限要求，防火卷帘耐火极限判定条件应满足《门和卷帘的耐火极限试验方法》有关耐火完整性和耐火隔热性的判定条件，订货、制作应现场做耐火尺寸、数量。
  - 防火卷帘应符合在建筑的性能构件上，卷帘上部如不到顶，上部空间应用不低于墙耐火极限的防火材料封闭。
  - 防火门窗：
    - 防火门窗等级：除图中注明外，地下变配电室、风机房、水泵房、空调机房及重要设备用房、消防控制机房、防火分区之间的门采用甲级(1.5h)防火门，防烟楼梯间前室、一般设备用房均为乙级(1.0h)防火门，设备井检修门采用丙级(0.5h)防火门。
    - 防火甲、乙、丙级防火门应符合现行国家标准《防火门》GB 12955的规定。
    - 防火门开启方向：防火门应具有自行关闭功能，并在关闭后能从任何一侧手动开启，双扇和多扇防火门，应具有按顺序关闭的功能。
    - 防火门应具有自行关闭功能，并在关闭后能从任何一侧手动开启，双扇和多扇防火门，应具有按顺序关闭的功能。
    - 检修门到前室时须到消防电梯合用前室时防火门须要开防火门，其他防火门为常闭防火门，防火门关闭后应具有防烟性能。
    - 常闭防火门应在其明显位置设置“保持防火门关闭”等提示标识。
    - 常开防火门应在火灾时自行关闭，并应具有信号反馈和联动功能。
    - 防火窗：设置防火窗，防火窗墙上的防火窗，应采用不可开启的密闭或具有火灾时能自行关闭的功能；防火窗应符合现行国家标准《防火窗》GB 16809的有关规定。
  - 防火构造：
    - 防火墙采用200mm厚砂浆砌块砌筑并设构造柱，耐火极限2h；填充走道两侧采用200mm厚砂浆砌块砌筑并设构造柱，耐火极限1h；防火墙上开洞时设甲级防火门，防火墙应从楼地面基层隔断至梁、楼板或屋面板的底面基层。
    - 防火墙两侧的墙、窗、洞口最近沿水平距离≥2m，内转角≥4m。
    - 附设在建筑内的消防控制室、灭火设备室、消防水泵房和通风机房、变配电室等均采用耐火极限不低于2h的隔墙和1.5h的楼板与其他部位隔开。
    - 防送风、排风、排烟井外，各管井在每层楼面均做防火水平封堵(耐火时间不应低于1.50h)，水平封堵待管线安装测试后浇筑混凝土(做法见结构)，其上做20厚1:2水泥砂浆抹平(管道周围用岩棉填塞密实，再封固并抹平封堵，较小管井可设柔性密封平)，所有管井顶部应设清除杂物后盖并，较小管井可设柔性抹平，送风、排烟井顶部应设平不漏气。
    - 隔墙(除特殊标注外)均砌至板底及梁底不留缝隙，设备管线穿越的防火墙、管井壁，采用不低于墙体耐火极限的防火材料封堵。管道井与房间、走道等相通的孔洞，其空隙应采用不燃烧材料堵塞密实。
    - 位于墙、楼板两侧的防火窗、排烟防火窗之间的风管处应采取防火保护措施。
    - 管道穿过防火墙时，应采用难燃材料将其周围的缝隙填塞密实；穿过防火墙的管道保温材料，应采用不燃烧材料。
    - 暗装设在排烟楼梯间内，应采用难燃板内及其壁室内墙，防火墙上的消火栓箱应采用半甲级和采用甲级防火检修门的消火栓箱。
    - 土建栓箱前墙体厚度不小于120mm。
    - 施工过程中，应和各工种配合，注意预留洞口，预埋件等，不应事后开凿影响质量，防火分区公隔墙严禁随意开凿打洞，管道穿钢筋混凝土板、楼板、墙体必须预留洞口预埋套管等，不应临时开凿，并应用不燃烧材料将空腔填塞密实，大型设备间内隔墙应待设备安装后砌筑。
    - 消防电梯井、机房与相邻电梯井、机房之间的防火隔墙耐火极限不低于2.00h，隔墙上的门为甲级防火门。
    - 变形缝：变形缝基层采用不燃烧材料，管道穿越处变形缝，采用不燃烧材料套管，并采用不燃烧材料将空腔填塞密实。设置在建筑变形缝附近时，防火门应设置在楼层数较多的侧，并确保正防火门开启时门扇不跨越变形缝。

<div><div><div><div></div><div>DESIGN</div><div>岳阳市建筑设计院</div></div><div><div>YUE SHI JIAN ZHOU JIAN SHE JI AN GONG SI NG S H I T U C C T E R R A L</div><div>岳阳市建筑设计院</div></div></div></div>									
设计专业：DESIGN DISCIPLINE 编号：A143005466 证书等级：国家甲级									
总图 建筑 电气 结构 给排水 暖通 规划 绿化 装修									
工程名称 PROJECT 岳阳市湘北雅居公租房及配套配套设施建设项目E2地块11#商住住宅楼									
建设单位 CLIENT 湖南临港开发投资集团有限公司									
附注 REMARKS									
注册设计师 陈莹 陈莹 陈莹 曹群兰 袁祥生 校对 陈莹 陈莹 曹群兰 审核 陈莹 袁祥生 审定 杨明新 初阳斌 专业负责 夏炎 董松 项目总负责 陈莹 陶豪									
图名 DRAWING TITLE									
建筑施工图设计总说明（二）									
设计阶段		初步设计							
工程号		2020-058							
比例		1:100							
日期		2021.07							
图别/图号		建初6-02							
单位出图专用章盖章									
个人执业专用章盖章									
本图须加盖本院出图章，否则一律无效									

# 建筑施工图设计总说明(三)

会签	建筑	给排水	动力	弱电
	结构	暖通	强电	

9.	其他防火要求： 1) 人员密集场所内平时需要控制人员随意出入的疏散门和设置门扇系统的住宅、宿舍、公寓建筑的 外门，应保证火灾时不需使用钥匙等任何工具即能从内部易于打开，并应在显著位置设置具有使 用提示的标识。 2) 本工程设置的储藏间储存物品为丙类以下物品。在使用过程中，不得设置生产、存储和本建筑功能 以外的其他库房；严禁设置经营、存放和使用甲、乙类火灾危险性物品的商店、作坊和储藏间。 3) 在使用过程中，用户设置的户外电缆敷设广告牌不应直接设置在有可燃、难燃材料的墙体上，户 外广告牌的设置不应遮挡建筑的外窗，不应影响外部火灾救援行动。 4) 消车道和消防登高场地设置，详见总平面消防总平面图。供消防救援人员进入的窗口尺寸大小、 位置、间距、玻璃均应满足《建筑设计防火规范》(GB 50016-2014) 2018年版的有关要求。
十九、无障碍设计：	1. 本工程根据《无障碍设计规范》(JGJ50763-2012) 进行无障碍设计。 2. 无障碍停车位位置详见地下室专项图纸和总平面图。 3. 无障碍出入口位置：入口平台宽度不小于2.0m，本项目首层平面主出入口采用平坡出入口，宽度 及尺寸满足详见平面图，平坡出入口的坡度宽度不应大于1:20，坡道平整，面层不采用光滑材料。 坡道起点、终点和中间休息平台的水平宽度不小于1.5m。 4. 本工程共设台无障碍电梯，无障碍电梯主要技术参数详见本说明“建筑设备、设施工程”一章。 5. 无障碍电梯的候梯厅装修应符合下列规定： 1) 电梯出入口处设提示盲道。 2) 电梯轿厢内正面和侧面设高0.85~0.90m的扶手，电梯轿厢内侧面设高0.9~1.10m的带盲文的选层 按钮，电梯轿厢内正面高0.9m处至顶部安装镜子。 3) 候梯厅应设电梯运行显示装置和低达音响，电梯轿厢上、下运行及到达应有清晰显示和报层音响。 4. 公共厕所设置了无障碍专用卫生间，无障碍专用卫生间要求如下： 1) 无障碍专用卫生间设施包括个无障碍蹲位和个无障碍洗手盆。 2) 无障碍专用卫生间出入口和通道应方便轮椅使用者进入和进行回转，回转直径不小于1.5m。 3) 门应方便开启，通行净宽度不应小于800mm。 4) 地面应防滑，不积水。 5. 供无障碍通行的门要求如下： 1) 推拉门和平开门，在门把手一侧的墙面，应留有不小于0.4m的墙面宽度。 2) 平开门、推拉门、折叠门的门扇应设距地800mm的把手，设视线观察玻璃，并在距地50mm的范 围内安装护门板。 3) 门框高度及门内外地面高差不应大于5mm，并应以斜坡过渡。 7. 精装修完成后的无障碍通道的宽度应符合下列规定： 1) 室内行走道不应小于1.2m，人流较多或集中大型公共建筑的室内行走道不宜小于1.8m。 2) 室外行走道不宜小于1.5m。 8. 无障碍单层扶手的高度为850~900mm，无障碍双层扶手的高度为850~900mm，下层扶 手为50~700mm。
二十、节能设计：	节能设计详见节能设计专篇。
二十一、建筑隔声：	1. 本工程建筑隔声依据《民用建筑隔声设计规范》(GB50118-2010) 进行设计。 2. 居住建筑、商业建筑的噪声级和空气声隔声性能，符合《民用建筑隔声设计规范》 (GB50118-2010) 的规定。 3. 水、暖、电、气管道穿过楼板和墙体时，孔洞周边应采取后浇混凝土并用20混凝土将楼缝密封 填充；管道穿过墙体时采取隔震措施，做法详见08J31第7页。 4. 发电机房与水泵房设备基础、墙面、顶棚应采取隔声减噪措施，做法详见工程做法表。 5. 紧邻起居室的电梯井道、电梯机房应采取隔声处理，做法详见工程做法表。
二十二、变形缝：	楼面变形缝做法详见12ZJ111-2/A-8、8/A-8、8/A-8、地面变形缝做法详见12ZJ111-6/A-7，外墙变形缝 做法详见12ZJ111-15/A-1；内墙、顶棚变形缝做法详见12ZJ111-4/A-4，屋面变形缝做法详 见12ZJ111-2/A-11。
二十三、标志：	1. 安全出口、安全楼梯、消火栓等处做明显标识。 2. 楼梯间楼层平台应做明显楼层标志。 3. 公共玻璃门、落地窗及玻璃隔墙均设置安全玻璃碰撞标识，根据易发生碰撞的建筑玻璃所处的具体 部位，可采取在视线高度设置目标式或装置防护栏等防撞措施。碰撞后可能发生坠落人体或玻璃 坠落的，应采取可靠防护栏。 4. 无障碍专用卫生间、无障碍坡道均应设置无障碍标志，无障碍设施标志应符合下列规定： 1) 无障碍标志均应符合《无障碍设计规范》(JGJ50763-2012) 附录A、B、C的规定。

二十四、主要参考与索引图集：

本图纸采用标准图集为《中南地区通用建筑标准设计》（98Z1、05Z1、11Z1及05Z1合订本）。

1.	15ZJ001	建筑构造用料做法	9.	15ZJ512	公共厨房卫生间设施
2.	15ZJ021	平屋面	10.	15ZJ521	吊顶与轻钢桁架
3.	15ZJ211	坡屋面	11.	15ZJ602	建筑节能门窗
4.	11ZJ111	变形缝建筑构造	12.	13ZJ601	木门窗
5.	11ZJ401	楼梯栏杆	13.	98ZJ721	铝合金窗
6.	11ZJ501	内墙装修及配饰	14.	国标JGJ122	外墙内保温建筑构造
7.	11ZJ901	室外装修及配饰	15.	国标GB5009	防火门窗
8.	13ZJ301	建筑节能详设施			

二十五、其它注意事项：

- 本施工图设计说明，仅适用于本单位委托的设计范围。
- 图中所选标准图集中有对结构工程的设计条件、预留洞、平台钢板打门窗、建筑配件等，本图所标注的各种预留与预埋件应与设计紧密配合后，确认无误方可施工。
- 本工程墙体、柱与门窗等配件的固定连接，除注明者外，可根据位置需要采用射钉、膨胀螺栓、预埋铁件等方式，施工时视情况而定，但一定要保证连接在其上的物体的牢固性和安全性。
- 所有每面材料的墙体交接处，应能保证面材料在板缝处加钉金属网或在施工中加入细钢筋网格布，防止产生裂缝。两种每面材料间交接处采取用0宽密封胶嵌缝。
- 凡钢筋混凝土檐口、雨篷、窗楣、阳平台、外走廊底面应设滴水线，用1:2.5水泥砂浆做150×20滴水线，做法详中南01ZJ901-A/25、B/25。雨篷侧墙正侧面用1:2.5水泥砂浆做二次滴水坡度并滴水线槽。
- 预埋木砖及 equal 墙体的木质面均做防腐处理，露明铁件均做防锈处理。
- 女儿墙高度在0.5至1.5米范围内时，须作构造柱，若女儿墙高度超过1.5米，须用结构专业特别处理。
- 地下室顶板、侧板及基础回填土前应先排除积水，清除淤泥杂物，四周均做回填。回填土采用粘土，分层夯实，分层厚度≤300mm，压实系数≥0.94。
- 本工程应采用预拌砂浆，根据岳阳市住房和城乡建设局市政发【2016】55号文，市中心城区内新建、改建和修建建筑面积在10000平方米及以上的建设工程项目禁止现场搅拌砂浆，应当使用预拌砂浆。
- 本说明未尽事宜，均按国家现行有关施工及验收规范执行。如建筑与结构、水施、设施、电施及其它相关专业图纸有矛盾之处时，施工方应及时与设计方联系确认，不得以某一个专业图纸为依据施工，以免造成返工和损失。
- 施工过程中设计图纸不明确时应及时向设计单位反映，未经同意，不得擅自更改和遗漏，施工中应严格执行施工质量验收规范。
- 施工安全操作及防护措施：
- 1) 根据《中华人民共和国建筑法》《中华人民共和国安全生产法》提出以下要求：施工单位在本工程特点，按《建设工程安全生产管理条例》的相关规定制定切实可行的施工安装安全防护措施，在得到现场监理单位批准后方可实施。
- 2) 出入口、人行通道上方应采取防止物体坠落伤人的安全措施。
- 3) 电箱口、楼梯口、预留洞口、阳台、外檐、室内回廊、内天井等有空隙处，应设防护栏杆。
- 4) 外墙安装时，应采取防止窗扇坠落伤人的安全措施。
- 5) 玻璃幕墙、落地窗、玻璃门、玻璃隔墙等施工，应采取防撞碰撞保护措施及防撞碰撞标识。
- 6) 外墙面砖、外墙保温材料、玻璃雨棚、外维护栏杆、各种外墙上附加装饰附件等施工时，应采取防止物体及构件坠落伤人的安全措施。
- 7) 外墙上设置的太阳能集热板施工安装时，应采取防止太阳能集热部件坠落伤人的安全保护措施。
- 8) 操作人员悬空作业时，应在作业区下方设置安全网等防护措施，并应系好安全带、保险绳等防止坠落的保护措施。
- 9) 现场防火：易燃、易爆物，如：油漆、溶剂油、松香水以及汽油、柴油、乙炔、氧气瓶、木制品等的存放场所应有防火加工作业，如：电焊、切割热作业区域必须配备消防器材，并设置禁止烟火警告标识。
13. 本工程说明及图纸未尽事宜，均严格按照国家有关施工验收规范执行。
14. 施工过程中设计图纸不明确时应及时向设计单位反映，未经同意，不得任意更改和遗漏。

- 1) 经签署并加盖本公司相关印章的蓝图、设计变更、文稿为本工程有效设计文件。
- 2) 本设计根据建设单位委托要求进行设计，必须经设计规划、消防、人防及施工图设计审查部门审批通过后方可用于施工，在以上部门批准前仅作为项目前期准备工作之用。
- 3) 本工程建成后使用，应符合原设计的功能和各项原则，若对原使用功能有较大的改变，需做改造设计并报有关部门重新审批。

DESIGN 岳阳市建筑设计院	
YUE SHI JIAN ZHU SHE JI YUAN Y U E S H I J I A N Z H U S H E J I Y U A N A R C H I T E C T U R E L L	
岳阳市建筑设计院	
证书等级：国家甲级 编号：A14305466	
设计专业：B01(B) DISHJ ME	
工程名称：PROJECT	
E2地块11#居住宅楼	
建设单位：ALINT	
湖南临建开发投资集团有限公司	
附注 REMARKS	
注册设计师	陈莹 陶莹 曹莹 夏莹 袁莹 姚群兰 陈莹 杨朋新 夏炎 陈莹
设计	夏莹 夏莹 夏莹 夏莹 夏莹 夏莹 夏莹 夏莹 夏莹 夏莹
制图	夏莹 夏莹 夏莹 夏莹 夏莹 夏莹 夏莹 夏莹 夏莹 夏莹
校对	夏莹 夏莹 夏莹 夏莹 夏莹 夏莹 夏莹 夏莹 夏莹 夏莹
审核	夏莹 夏莹 夏莹 夏莹 夏莹 夏莹 夏莹 夏莹 夏莹 夏莹
审定	夏莹 夏莹 夏莹 夏莹 夏莹 夏莹 夏莹 夏莹 夏莹 夏莹
专业负责	夏莹 夏莹 夏莹 夏莹 夏莹 夏莹 夏莹 夏莹 夏莹 夏莹
项目总负责	陈莹 陈莹 陈莹 陈莹 陈莹 陈莹 陈莹 陈莹 陈莹 陈莹
图名 DRAWING TITLE	
建筑施工图设计总说明（三）	
设计阶段	初步设计
工程号	2020-058
比例	1:100
日期	2021.07
图别/图号	建初6-03
单位出图专用章盖章	
个人执业专用章盖章	

## 质量通病防治措施说明(一)

[illegible][illegible]



### 门窗统计表

类别		设计编号	洞口尺寸(mm)		各层窗数		总窗数	采用标准图及编号		备 注
			宽度	高度	一层	二~二十八层	屋面层	图集代号	编 (型) 号	
防 盗 门	防盗门	FDM1021	1000	2100	10	10X27		280		成品钢质防盗入户门，节能户门，传热系数详见节能专篇
		M1521	1500	2100	2			2		深灰色铝合金框平开门，无色透明6mm厚安全玻璃
		M1021	1000	2100	1			1		
		M1221	1200	2100			2	2		实木门
		M0921	900	2100	8	8X27		224		住宅内门为成品硅酸铝板复合门
门		M0821	800	2100	16	16X27		448		厕所门为塑钢门
		TLM1621	1600	2100	2	2X27		56		住宅内门 深灰色70系列塑料型材，安全玻璃平开窗6中透光0W-E+12空气6透明
		TLM1823	900	2100	2	2X27		56		深灰色70系列塑料型材，安全玻璃平开窗
		TLM1423	800	2100	8	8X27		224		6中透光0W-E+12空气6透明
		FFM1221	1200	2100			1	1		成品钢制甲级防火门静电喷涂，耐火极限(1.5h)
防火门		FFM1021	1000	2100	1			1		成品钢制甲级防火门静电喷涂，耐火极限(1.5h)
		ZFM1221	1200	2100	2	2X27	2	2		成品钢制乙级防火门(子母门) 静电喷涂，耐火极限(1.0h)
		ZFM1221b	1200	2100						成品钢制乙级防火门静电喷涂，耐火极限(1.0h)
		ZFM1021	1000	2100		2X27		54		成品钢制乙级防火门静电喷涂，耐火极限(1.0h)
		ZFM0921	900	2100	8	8X27		224		成品木制乙级防火门，耐火极限(1.0h)
		ZFM0821	800	2100	2	2X27		56		成品木制乙级防火门，耐火极限(1.0h)
		FFM1018	1000	1800	1	1X27		28		成品钢制甲级防火门，门槛高200,耐火极限(0.5h)
		FFM0818	800	1800	1	1X27		28		成品钢制甲级防火门，门槛高200,耐火极限(0.5h)
凸窗		TC2116	600+230+600	1600	2	2X27		56		深灰色70系列塑料型材，安全玻璃平开窗
		TC1116	1100	1600	6	6X27		168		6中透光0W-E+12空气6透明凸窗窗台内深300高，锌钢塑栏杆
		ZFC1916	1900	1600	6	6X27		168		乙级防火窗，其他颜色型材等同上
窗		CI1514	1500	1400	2	2X27		56		
		CI1214	1200	1400	5	6X27		167		深灰色70系列塑料型材，安全玻璃平开窗
		CI014	1000	1400	2	2X27		56		6中透光0W-E+12空气6透明窗台900高
		CO914	900	1400	2	2X27		56		
		CO614	600	1400	8	8X27		224		
		ZFC1514	1500	1400	2	2X27		56		乙级防火窗，其他颜色型材等同上
		ZFC0614	600	1400	2	2X27		56		
		CI1218	1200	1400			2	2		
		CI1214c	1200	1400	3	3X27		84		深灰色70系列塑料型材窗框，安全玻璃平开窗
		CI1214b	1200	1400	2	2X27		56		6中透光0W-E+12空气6透明窗台900高
	CO914b	900	1400	1			1			

### 工程做法表 (一)

项 目	做法名称	做法编号	适 用 范 围	备 注
墙体砌体	烧结实心多孔砖		非承重的外围护墙、电梯间及楼梯间的墙	200mm厚
	加气混凝土砌块		非承重的室内隔墙	100mm、200mm厚
	钢筋混凝土墙		剪力墙	详结构施工图
外墙面	外墙外保温面	11ZJ901 (12) (80)	用于1层至28层外墙、楼梯间电梯间出屋面外端面	规格颜色见立面 外墙保温材料见节能设计专篇
室外设施	台阶、踏步	11ZJ901 (10) (9)	首层室外出入口门前	面砖多步台阶
	台阶挡墙	11ZJ901 (12) (12)	首层室外台阶两侧	材料同立面
	坡道	11ZJ901 (15) (18)	首层室外出入口门前	坡砖面坡道
	残疾人坡道	13ZJ301 (19) (19)	首层室外出入口门前	盲砖坡道
	残疾人坡道栏杆扶手	13ZJ301 (17) (17)	首层室外出入口门前	不锈钢栏杆、扶手

### 工程做法表 (二)


项 目	做法名称	做法编号	适 用 范 围	备 注
室外设施	花池	11Z.901 ①7	首层建筑物室外周边	砖砌花池
	散水、暗沟	11Z.901 ①3	建筑物室外周边	暗沟坡度为0.5%深度起点100
	暗沟	11Z.901 ①5	建筑物室外周边	暗沟坡度为0.5%深度起点100
	雨蓬	11Z.901 ②1 ②8 ②2	电梯机房和楼梯间出屋面房门门上方	
	窗顶线、外窗台	11Z.901 ①25 11Z.901 ①26 11Z.901 ①28 ①29	非凸窗 凸窗	
	滴水线	11Z.901 ①25 ①28 ①29	凸出外墙面的土建构件	D=15
平屋面节点	平屋面	15Z.001 屋206-1F13-50B1 15Z.001 屋208-1F13-50B1	上人保温屋面 不上人保温屋面	屋面保温层为XPS挤塑型聚苯乙烯泡沫板，厚度以建筑节能设计说明专著为准
	低女儿墙泛水	15Z.201 ①35 ①36	所有平屋面女儿墙	位置详机房层、屋顶层平面图所示
	高女儿墙泛水	15Z.201 ①36	所有平屋面女儿墙	位置详机房层、屋顶层平面图所示
	女儿墙出水口	15Z.201 ①38	所有平屋面女儿墙出水口	位置详机房层、屋顶层平面图所示
	排气道及通风井出屋面	参考做法 15Z.201 ①39	所有出平屋面的排气管及通风井	
	管道出屋面泛水	15Z.201 ①40 ①40	所有出平屋面的管道	
	屋面雨水管	15Z.201 ①18 ①18 ①18 ①18	所有出屋面的雨水管	φ110PVC雨水管
	屋面出入口	15Z.201 ①37	所有出平屋面的门框	
	屋面分隔横、纵缝	15Z.201 ①38 ①29	所有平屋面	
	屋面保温层排汽	15Z.201 ①37 ①29 ①24	所有平屋面	
	屋面设备支架基座	15Z.201 ①41 ①41 ①41	所有平屋面上有设备的位置	
	屋面反梁过水口	15Z.201 ①41		
	栏杆, 扶手	11Z.401 ①8 ①37 11Z.401 ①38 ①37	公共楼梯间楼梯栏杆扶手 楼梯靠墙扶手	不锈钢栏杆、扶手 不锈钢扶手
	靠墙扶手	11Z.401 ①38 ①37		
	护窗栏杆, 扶手	11Z.401 ①38 ①35	所有临空处窗台低于900的窗户外	不锈钢栏杆、扶手, 室内临空处窗台低于900的窗户外栏杆高度为900mm
爬梯		11Z.901 ①39 11Z.901 ①40	屋顶检修处 电梯基座处, 消防水池检修孔处	
	楼梯踏步防滑	11Z.901 ①16 ①39 11Z.901 ①17 ①18 ①18	楼梯踏步 楼面有变形缝处 地面有变形缝处 外墙有变形缝处 内墙、顶棚有变形缝处 屋面有变形缝处	
地下室车库	详地下室单项图纸			
地下室防水	详地下室单项图纸			
选用图集	《中南地区通用建筑设计标准》98ZJ, 05ZJ, 11ZJ, 15ZJ			
	注明: 工程做法的适用范围注明不清楚的地方, 详见各层平面图、各个立面图和节点大样图标注所示。			

<div><div><div><div><div></div><div>DESIGN</div><div>岳阳市建筑设计院</div></div><div><div>YUE SHI JIAN ZHU SHE JI YUAN</div><div>Y U E S H I J I A N Z H U S H E J I Y U A N G A L</div></div></div><div><div>岳阳市建筑设计院</div><div>YUE SHI JIAN ZHU SHE JI YUAN</div></div></div></div>					
正证书号：国图专证 编号：A14305466					
设计专业：DS(EN) DESIGN					
总图	建筑	结构	给排水		
暖通	电气	规划	装修		
工程名称：PROJECT					
岳阳市湖北雅开公租房及配套设施建设项目 E2地块11#商住住宅楼					
建设单位：ALERT					
湖南临海开发投资集团有限公司					
附注：REMARKS					
注册师：陈莹 陶磊 夏炎炎 夏炎炎 袁群兰 陈莹 审定 杨珊珊 专业负责 夏炎 项目总负责 陈莹					
项目名称：DRAWING TITLE					
门窗统计表					
工程做法表					
设计阶段		初步设计			
工程号		2020-058			
比例		1:100			
日期		2021.07			
图别/图号		建初6-06			
单位出图专用章盖章					
个人执业专用章盖章					





	弱电	动力 强电	给排水 暖通	建筑 结构	会 签
--	----	----------	-----------	----------	--------

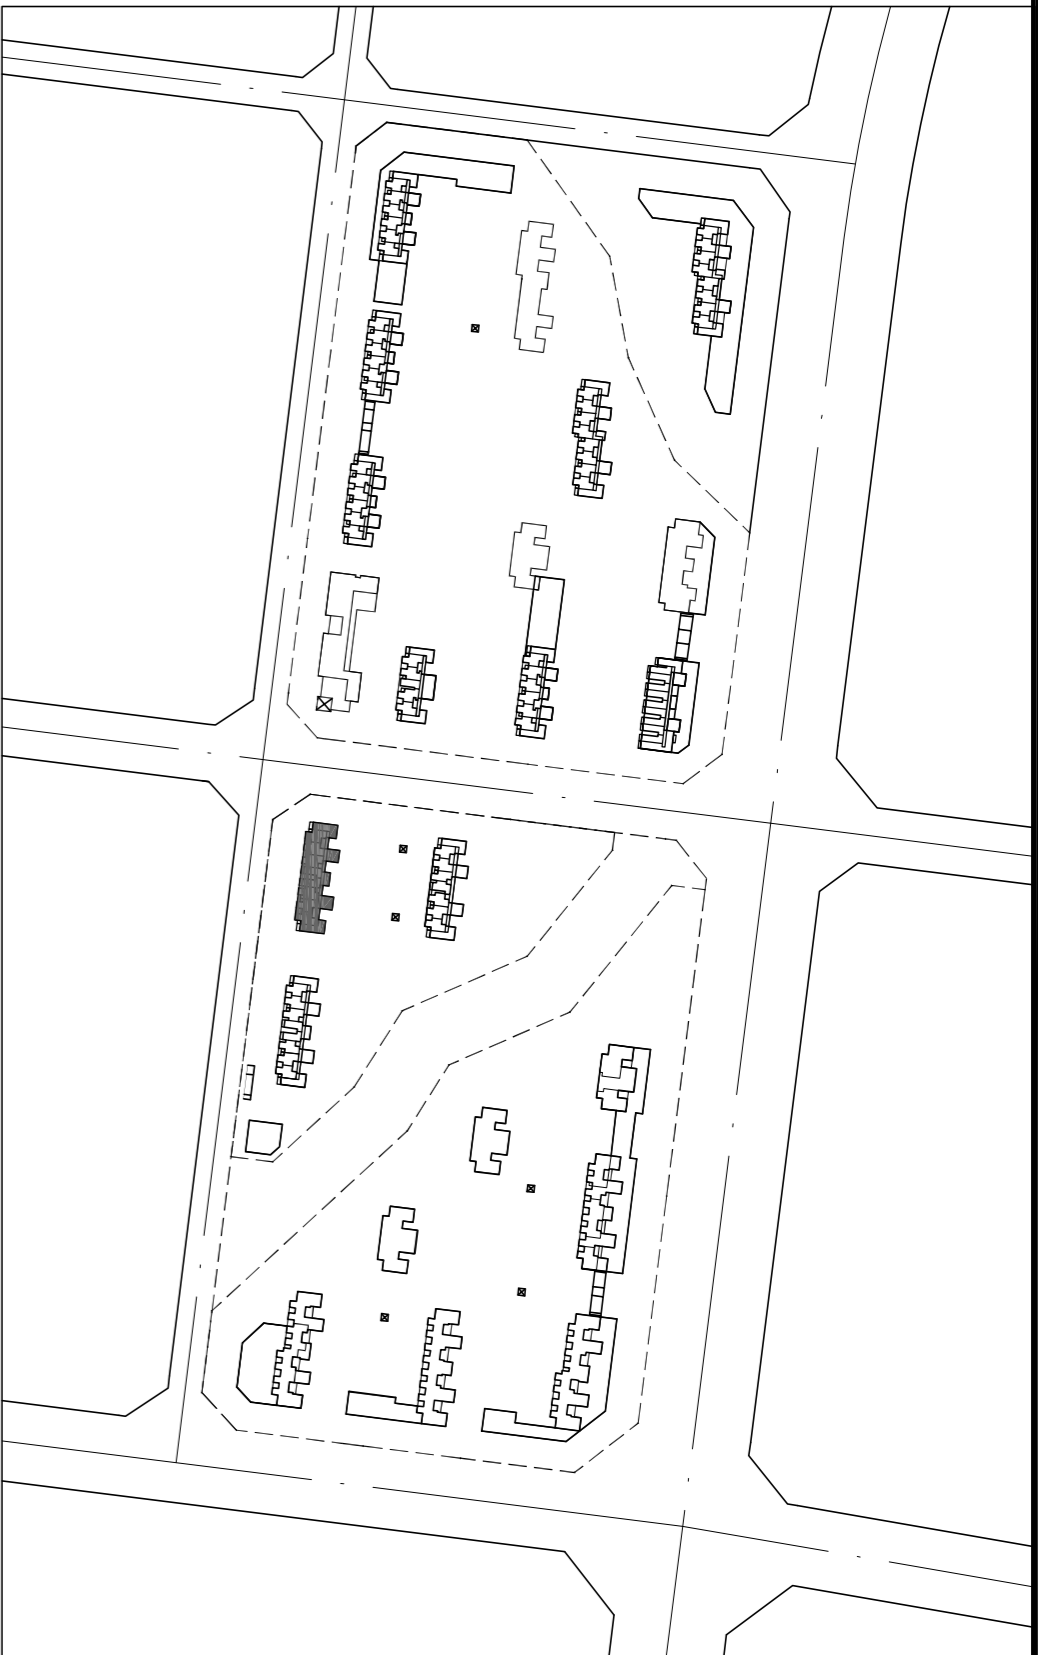

证书等级：国家甲级  
编号：A143005460





设计专业	DESIGN DISCIPLINE			
总图	建筑	结构	给排水	
暖通	电气	暖通	装饰	
工程名称 PROJECT				
岳阳市湖北雅居公租房及配套基础设施建设项目				
E2地块11#住宅楼				
建设单位 ALIAT				

湖南临港开发投资集团有限公司
----------------

附 注	REMARKS
注册师	陈 莹 (签字)
设计	夏 炎 (盖章)
制 图	夏 炎 (盖章)
校 对	袁 群 兰 (盖章)
审 核	陈 莹 (签字)
审 定	柳 周 新 (签字)
专业负责	夏 炎 (盖章)
项目总负责	陈 莹 (签字)
图 名	DRAWING TITLE

11#栋三层平面图	
设计阶段	初步设计
工程 号	2020-058
比 例	1:100
日 期	2021.07
图别/图号	建初6-09
单位出图专用章盖章	

个人执业专用章盖章	
户型	套型
E型	两房一厅一厨一卫
F型	两房一厅一厨一卫
G型	一房一厅一厨一卫
户数	套内面积
6	41.42
2	43.46
2	31.36
公摊面积	建筑面积
117.39	53.64
40.61	56.28
本图须加盖本院出图章, 否则一律无效	

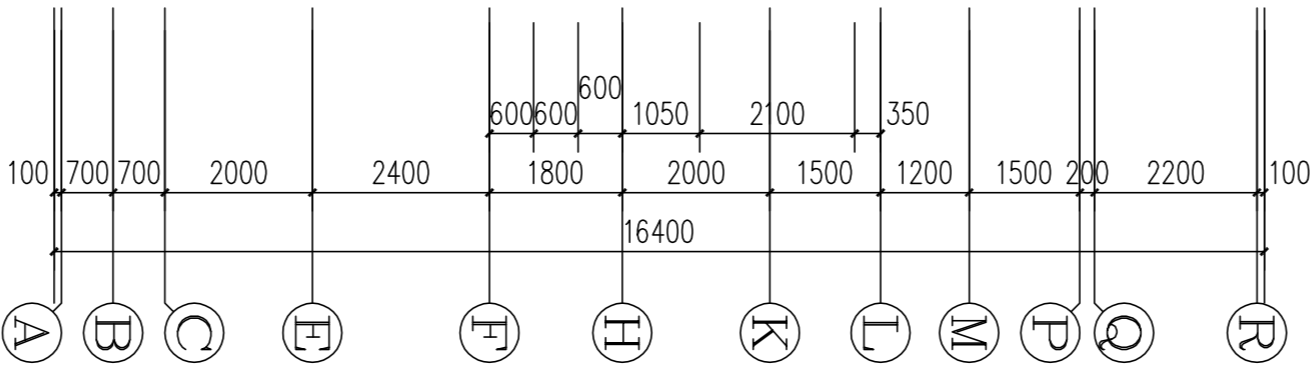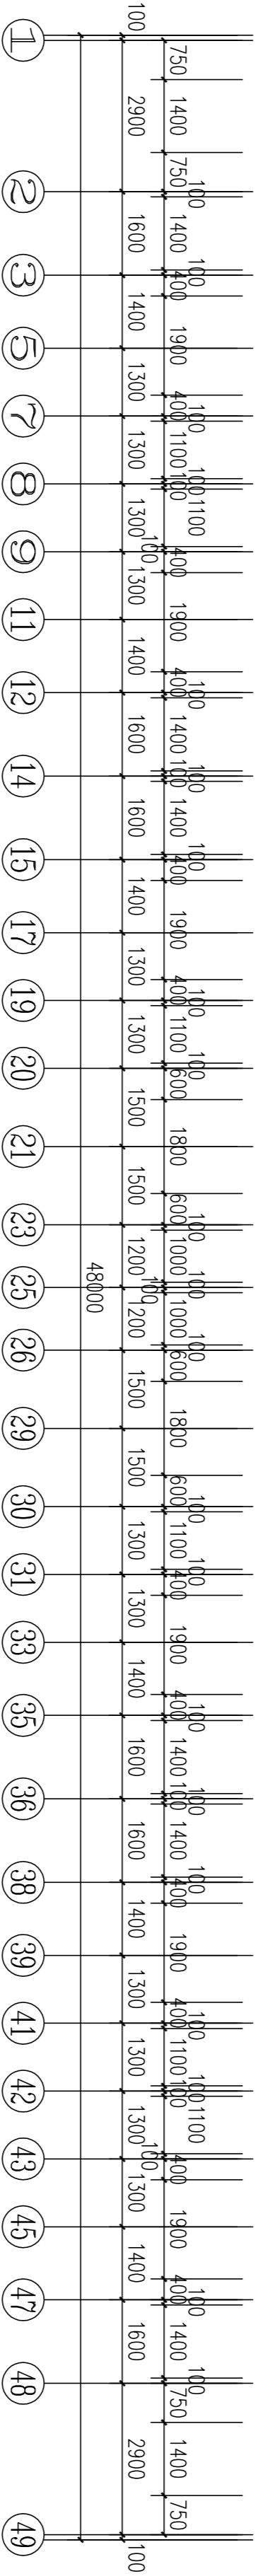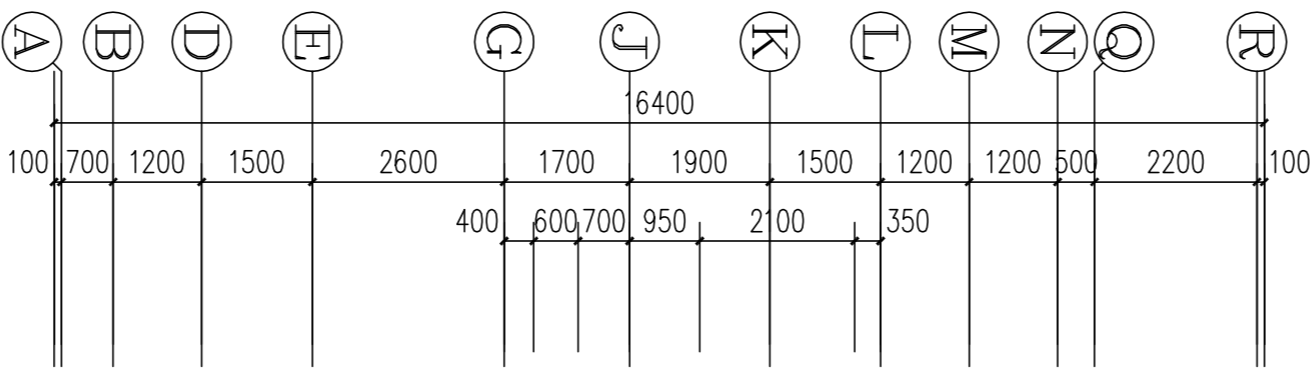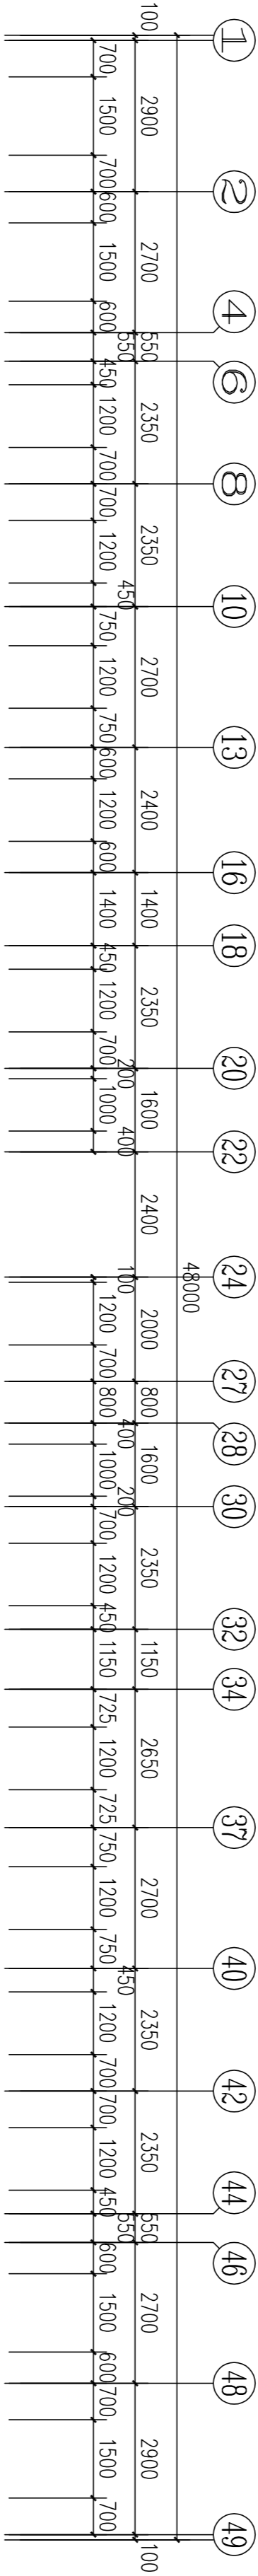

11#栋三层平面图  
1:100

本层建筑面积：s=511.92m²

- 注：1、每户设置一间安全间，并满足外墙体耐火极限不低于1.0小时，安全间的房间门采用乙级防火门，外窗的耐火完整性不宜低于1.0h。
- 2、洞口D1预埋80UPVC空调管，洞口中心距墙边距离详平面图，洞中心距楼面150（柜机）。
- 3、洞口D2预埋80UPVC空调管，洞口中心距墙边距离详平面图，洞中心距楼面2200（挂机）。
- 4、构造柱设置以结施图为准。
- 5、未注明花池净宽600。
- 6、每户南边的阳台均为未封闭结构外开敞阳台。
- 7、北侧的外廊为无柱开敞外走廊。


图例：

② 洗脸盆  
③ 洗衣机  
④ 洗菜池  
⑤ 燃气灶  
⑥ 空调室外机  
⑦ 消火栓


⑧ 热水器  
⑨ 厨房排烟道  
⑩ 蹲便器  
⑪ 抽油烟机  
⑫ 冰箱



会 建	筑		给排水		动 力		弱 电
签 结	构		暖 通		强 电		

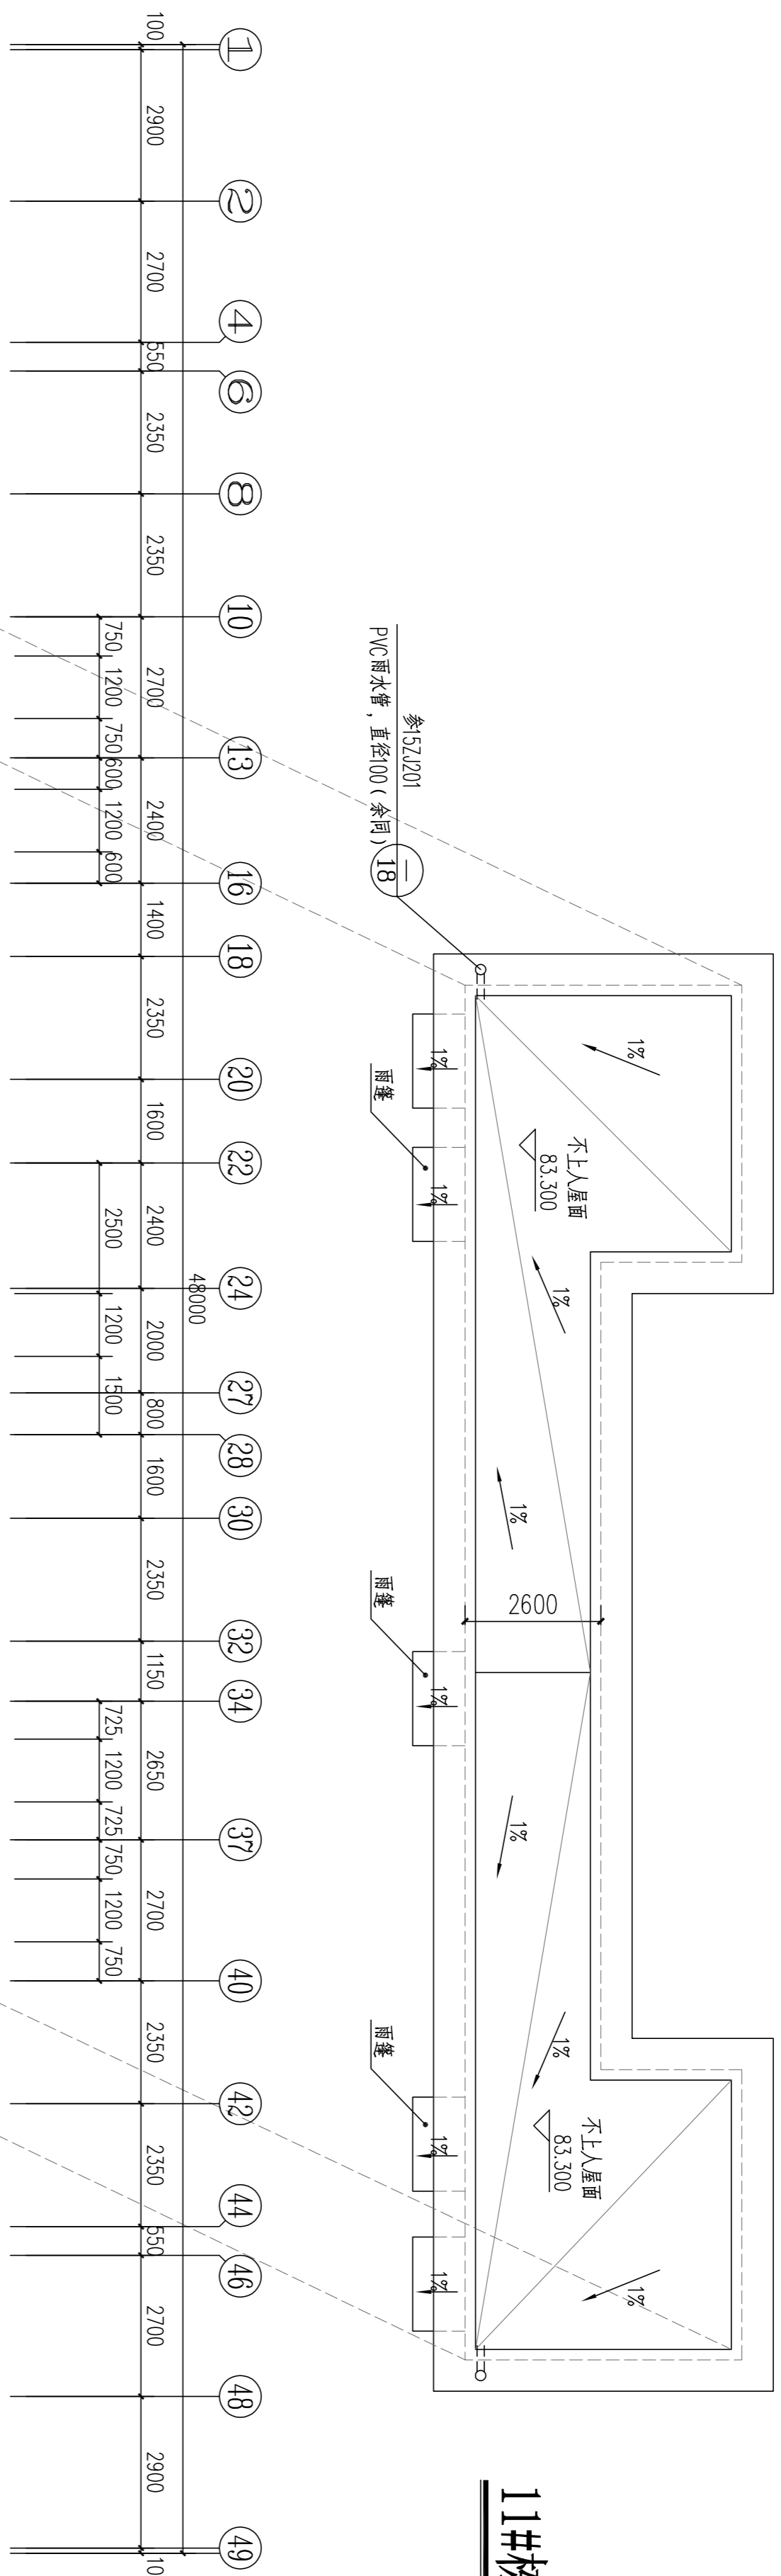


**11#栋机房屋顶平面图**  
1:100

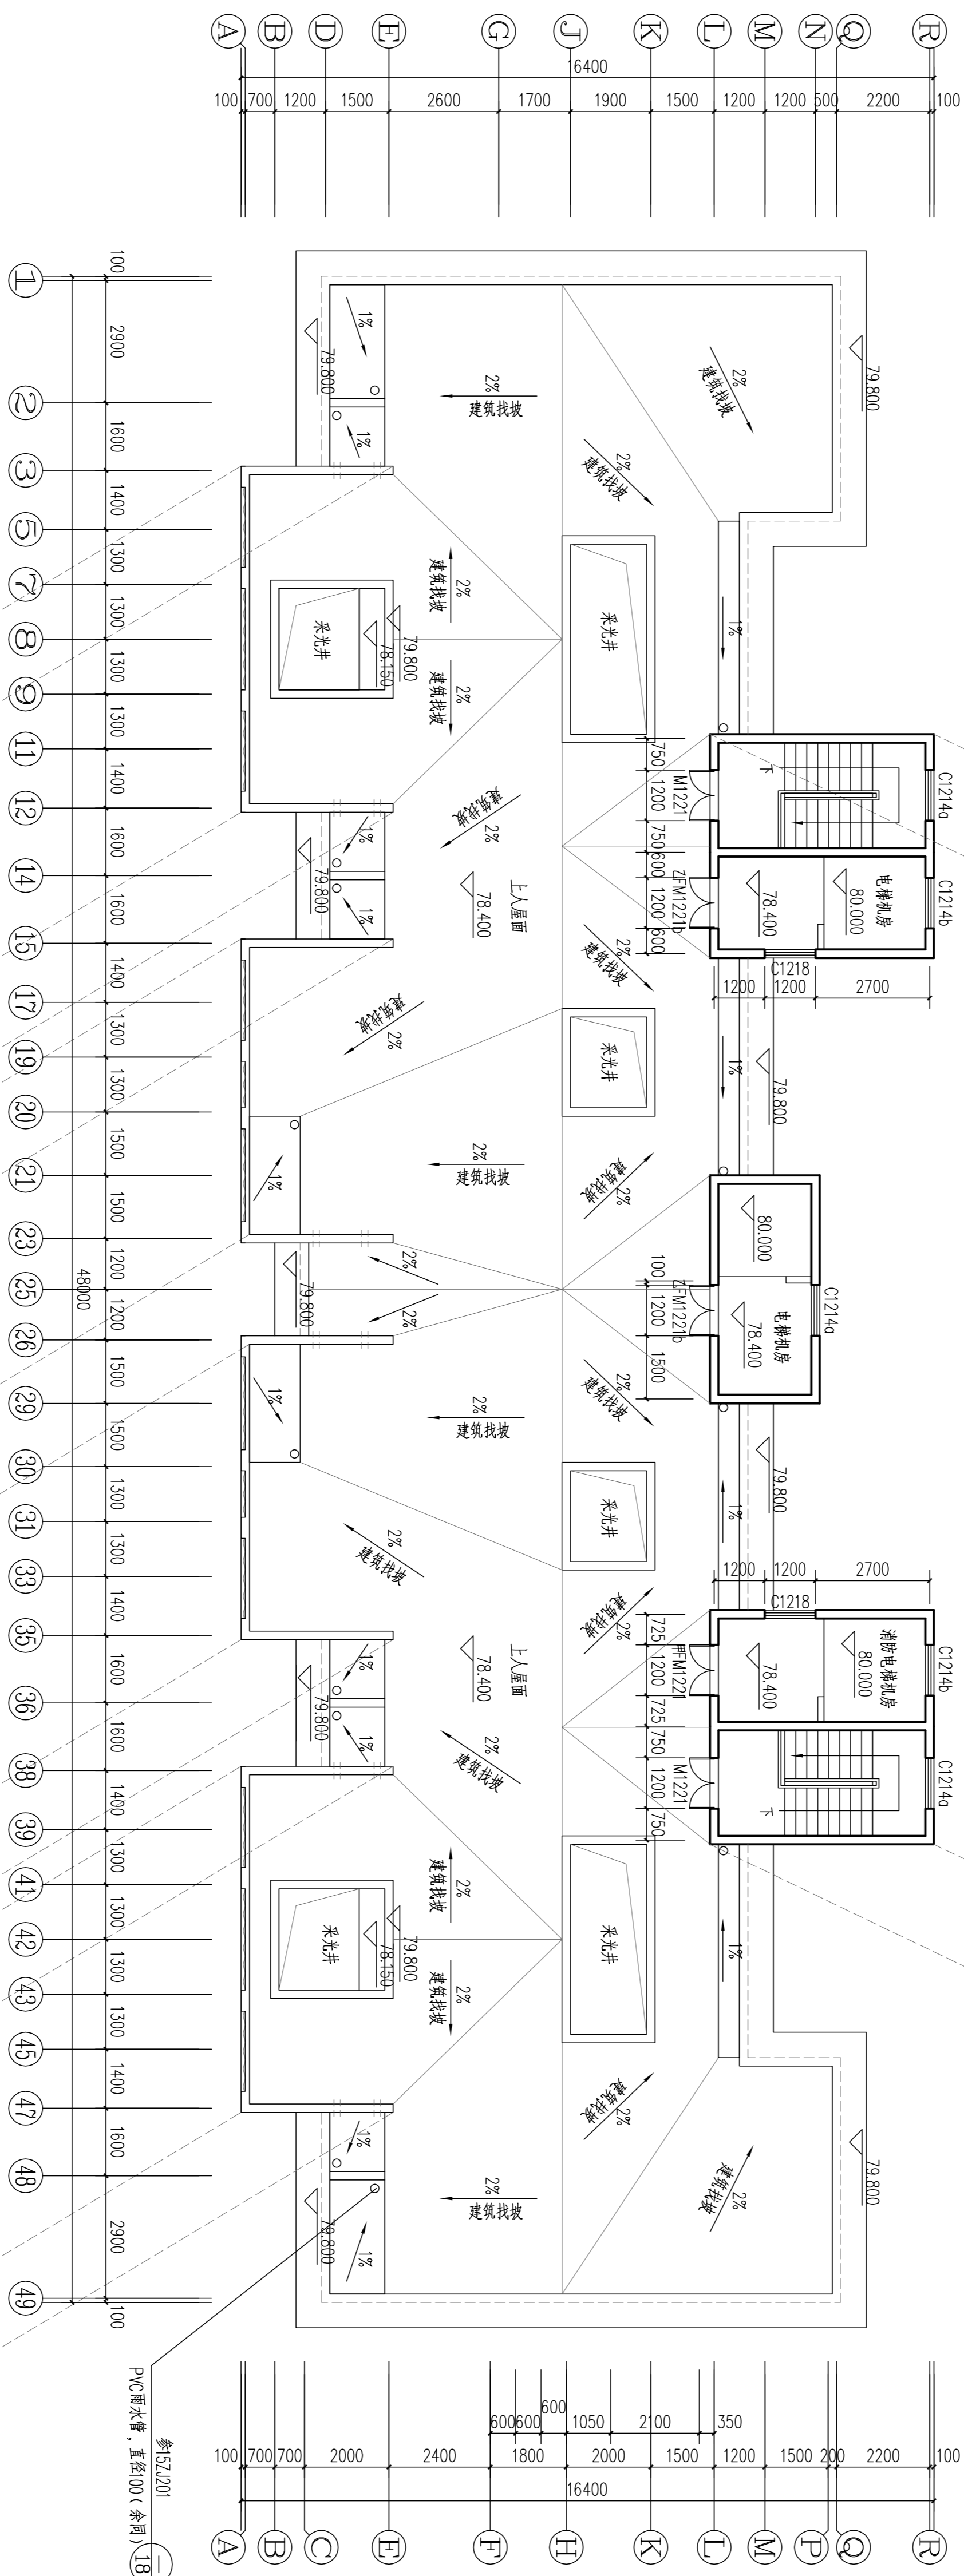

**11#栋屋顶层平面图**  
1:100

本层建筑面积:  $s=72.59\text{m}^2$

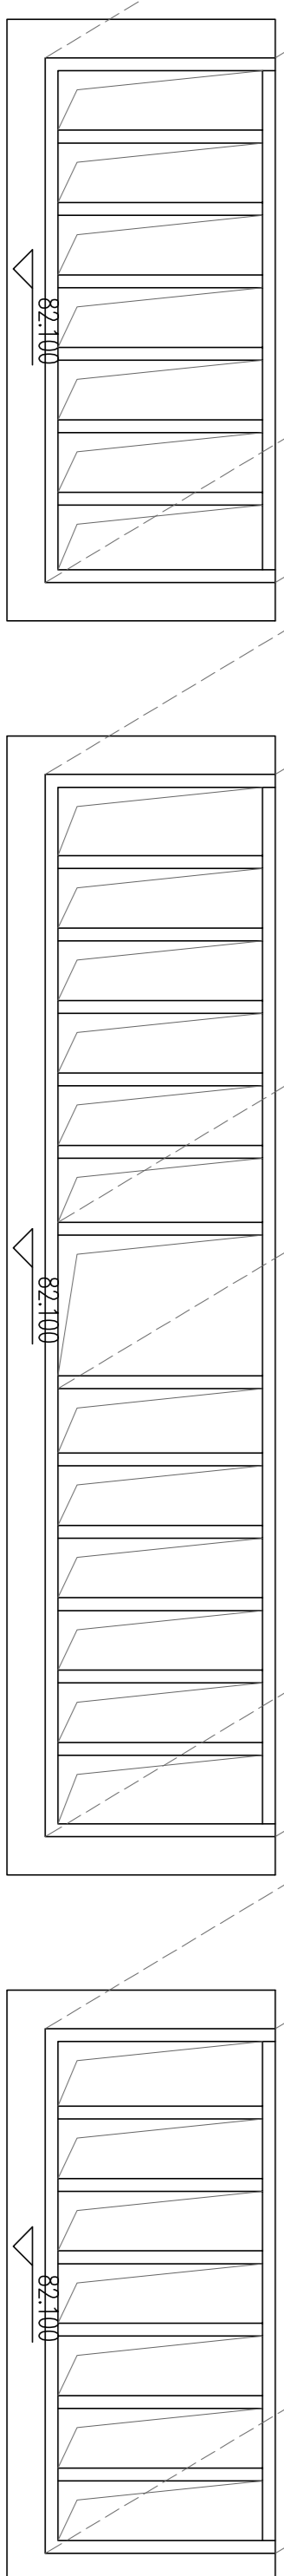

**11#栋构架层平面图**  
1:100

**岳阳市建筑设计院**

DESIGN  
岳阳建筑设计院  
YUEYANG ARCHITECTURE DESIGN INSTITUTE  
YUEYANG ARCHITECTURE DESIGN INSTITUTE

证书等级：国家甲级  
编号：A143005486

设计专业		DESIGN DISCIPLINE	
总图	建筑	结构	给排水
暖通	电气	规划	装修

岳阳市湘北雅园公租房及配套设施建设项目  
E2地块11#商住宅楼

建设单位

湖南临港开发投资集团有限公司

REMARKS  
附注

注册师	陈莹	陈莹
设计	夏炎炎	夏焱
制图	夏炎炎	夏焱
校对	袁群兰	袁焱
审核	陈莹	陈莹
审	柳周新	柳周新
专业负责	夏炎炎	夏焱
项目总负责	陈莹	陈莹

11#栋顶层平面图	
11#栋机房屋顶平面图	
11#结构架层平面图	
设计阶段	初步设计
工程号	2020-058
比例	1:100
日期	2021.07
图别/图号	建初6-11

单位: 出图专用章


个人执业专用章盖章

本图须加盖本院出图章，否则一律无效







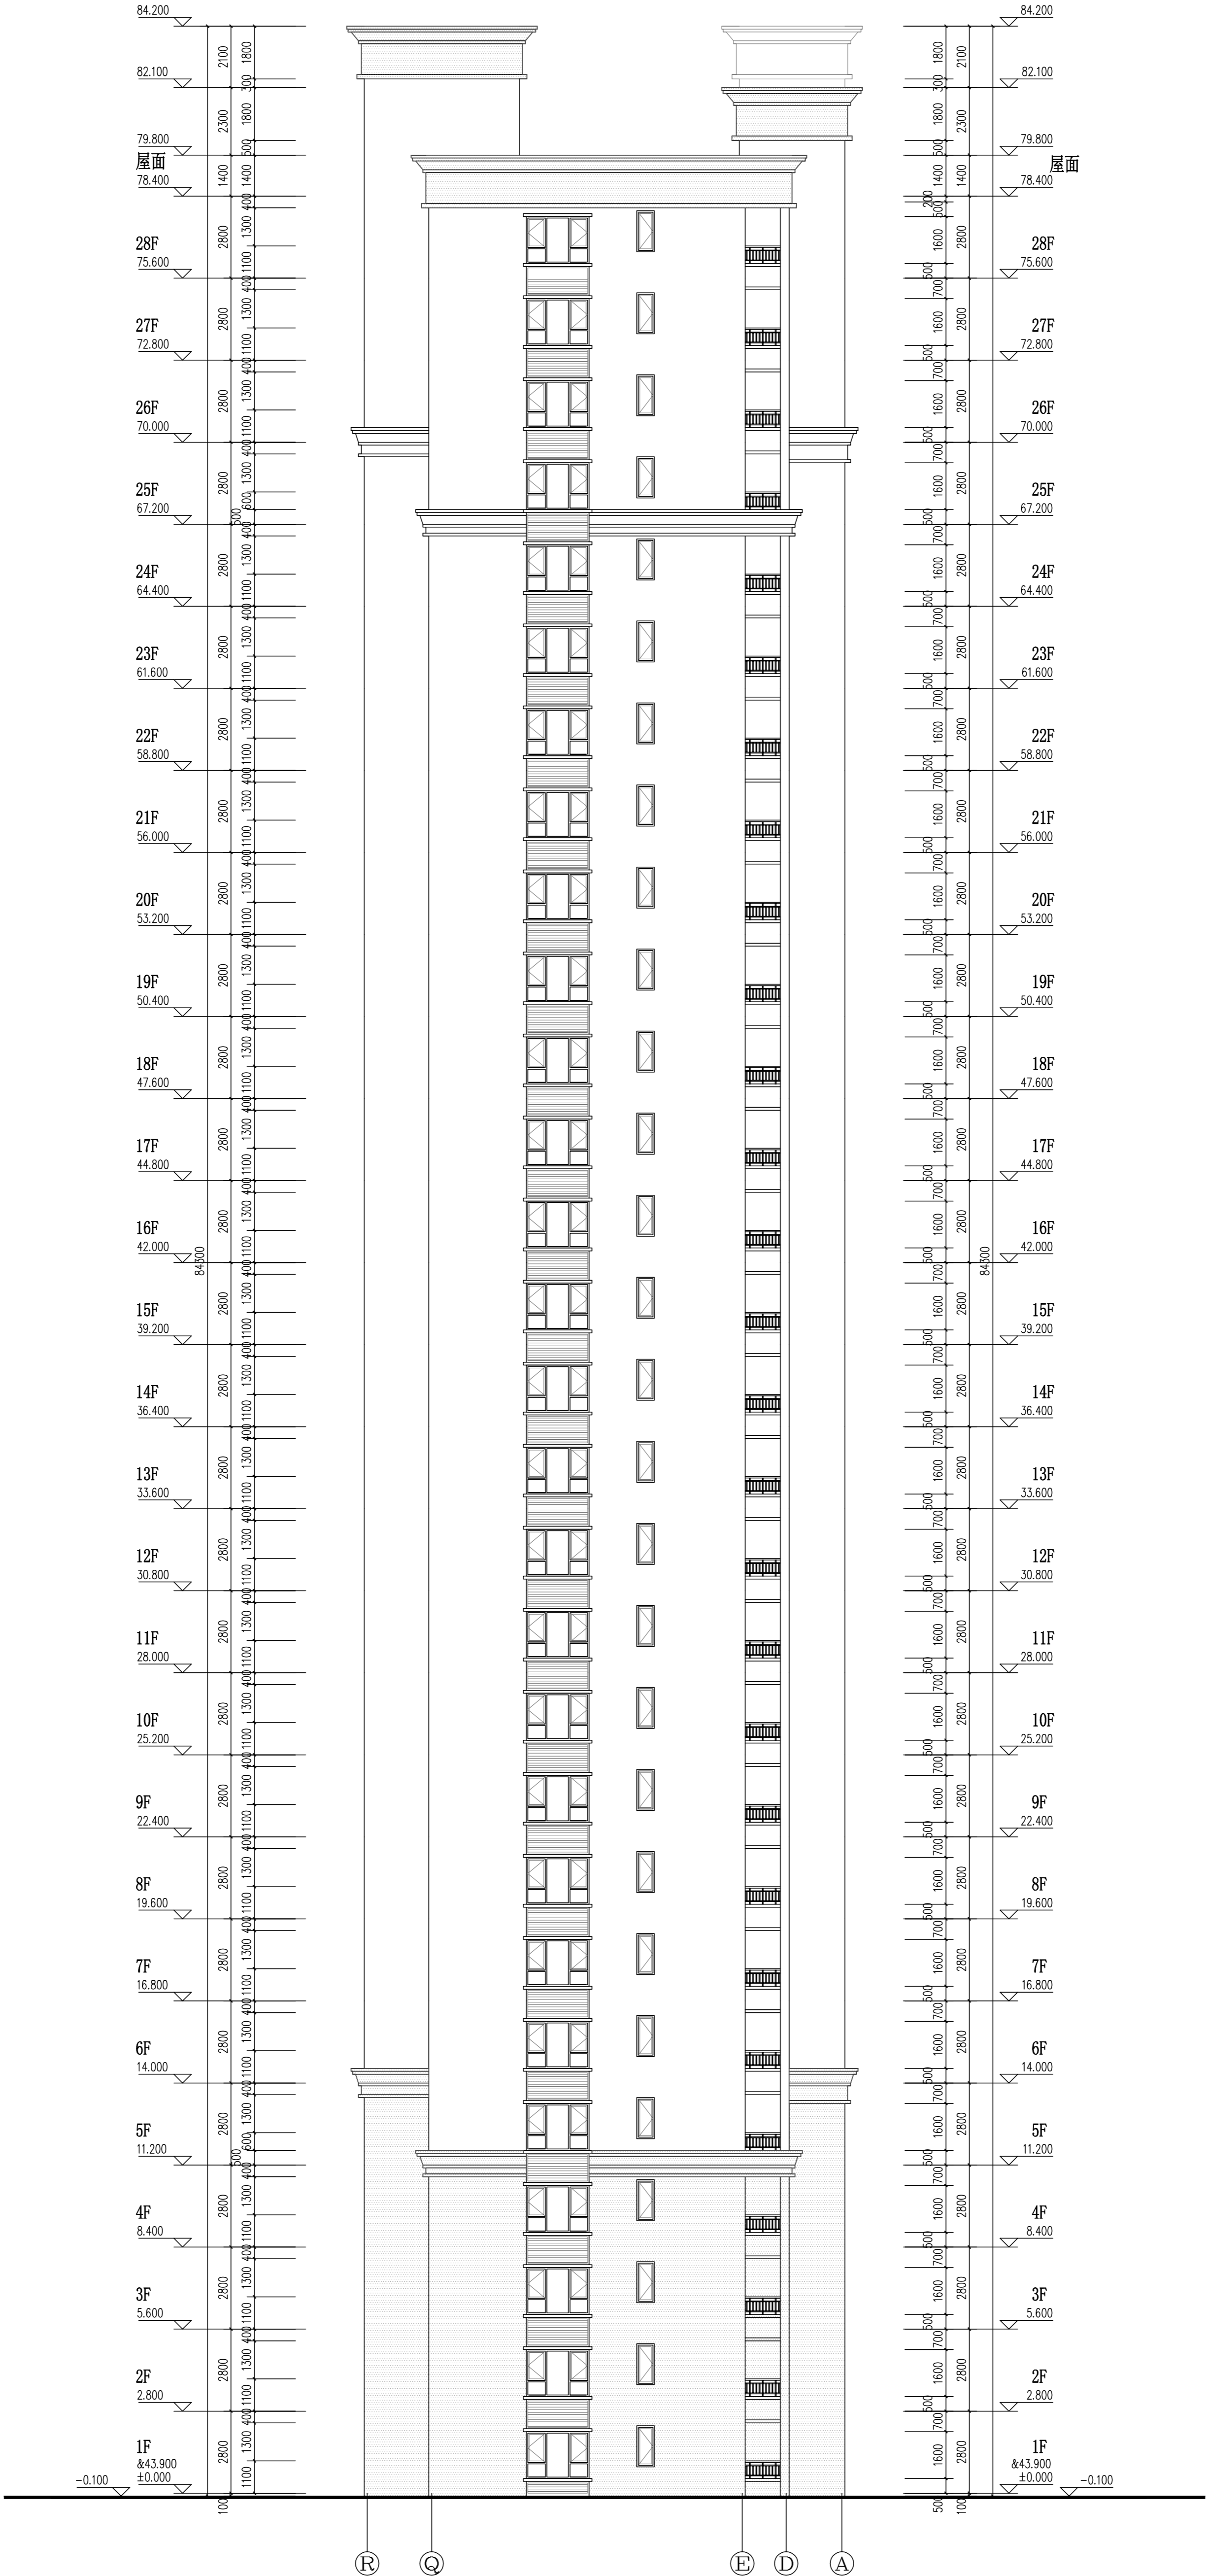

11#栋®~®立面图 1:100

外墙图例做法

图 例	材料名称	用 处	做法编号
	白色外墙漆	住宅主墙面	15ZJ001/1280
	灰色外墙漆	住宅墙面	15ZJ001/1280

岳阳市建筑设计院

YUE SHI YI JIAN ZHUYI SHE JI

YUE SHI YI JIAN ZHUYI SHE JI

设计单位

设计人

审核人

校对人

审定人

项目负责人

图名

湖南锦港开发投资有限公司

湖南锦港开发投资有限公司

设计阶段

工程号

比例

日期

图例/图号

单位/图号

个人/单位专用章/图章

本图仅用于设计参考, 不作为施工依据



院

设计专业		DESIGN DISCIPLINE		证书等级: 国家甲级	
暖通		电气		编号: A143005486	
总图		建筑	结构	给排水	
暖通		电气	规划	装修	

岳阳市湘北雅园公租房及配套设施建设项目  
E2地块11#商住宅楼

湖南临港开发投资集团有限公司

注册师	陈莹	陈莹	陈莹
设计	夏炎	夏炎	夏炎
制图	夏炎	夏炎	夏炎
校对	袁群兰	袁群兰	袁群兰
审核	陈莹	陈莹	陈莹
审定	柳娟新	柳娟新	柳娟新
专业负责	夏炎	夏炎	夏炎
项目总负责	陈莹	陈莹	陈莹
图名	DRAWING TITLE		

设计阶段	初步设计
工程号	2020-058
比例	1:100
日期	2021.07
图别/图号	建初6-16

单位出图专用章盖章

个人执业专用章盖章


本图须加盖本院出图章，否则一律无效

岳阳市湘北雅园公租房  
及配套设施建设项目  
E2地块12#栋住宅楼

初步设计  
建筑专业

岳阳市建筑设计院  
设计证号:国家甲级A143005486等级: 甲级  
2021年07月

工 程 名 称				工 程 号			
岳阳市湘北雅园公租房E2地块12#栋住宅楼				档 案 号			
				第 1 页		共 17 页	
序号	图 号	内 容	图 幅	序号	图 号	内 容	图 幅
1	封面目录		A1				
2	建初16-01	建筑施工图设计总说明（一）	A1				
3	建初16-02	建筑施工图设计总说明（二）	A1				
4	建初16-03	建筑施工图设计总说明（三）	A1				
5	建初16-04	质量通病防治措施说明（一）					
6	建初16-05	质量通病防治措施说明（二）	A1				
		室内装修做法表					
7	建初16-06	门窗统计表工程做法表	A1				
8	建初16-07	一层平面图	A1				
9	建初16-08	二层平面图	A1				
10	建初16-09	三平面图	A1				
11	建初16-10	四至二十八层平面图	A1				
12	建初16-11	屋顶层平面图 机房屋顶、构架层平面图	A1				
13	建初16-12	①~④9立面图	A1				
14	建初16-13	④9~①立面图	A1				
15	建初16-14	Ⓐ~Ⓡ立面图	A1+1/4				
16	建初16-15	Ⓡ~Ⓐ立面图	A1+1/4				
17	建初16-16	1-1剖面图	A1+1/4				

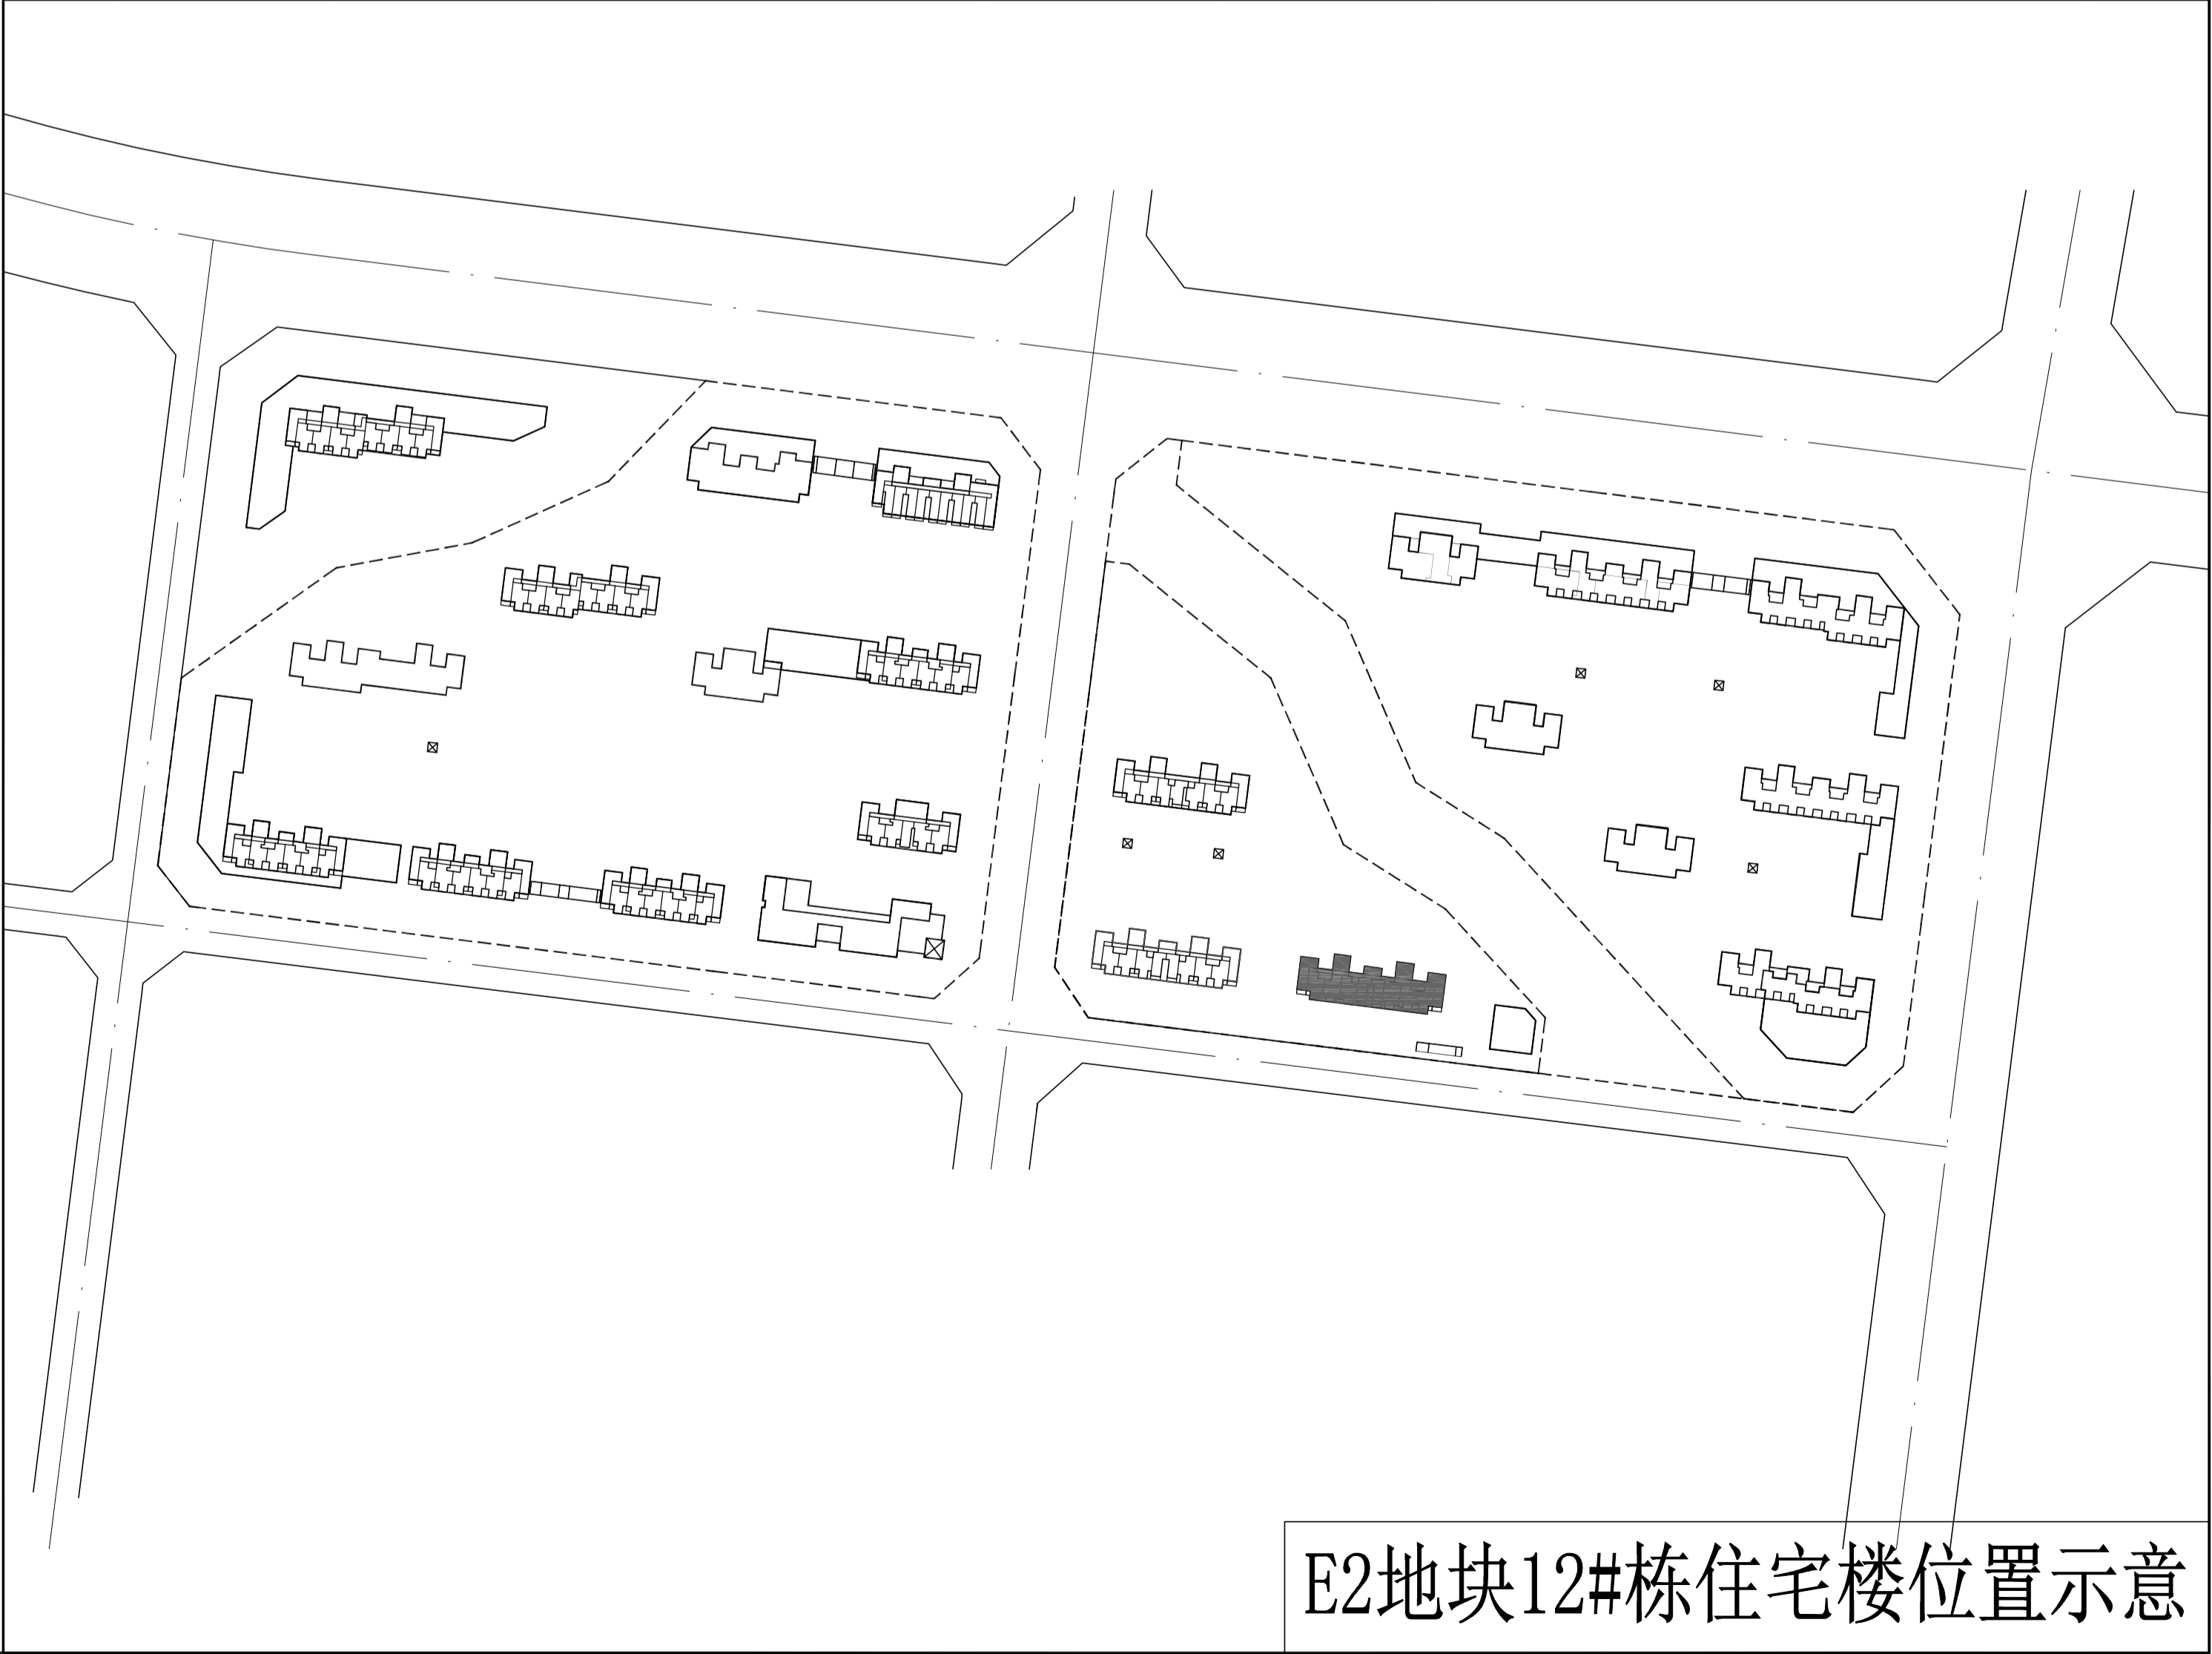

会建		给排水	动力		弱电
塔结		暖通	强电		

## 建筑工程施工图设计总说明(一)

一、工程概况:	
1.	项目名称: 岳阳市湘北雅园公租房及配套设施建设项目E2地块12#栋住宅楼
	建设单位: 湖南临港开发投资集团有限公司
	建设地点: 基地位于岳阳胥家桥片区胥家桥路与海泰路交汇处西南角, 具体详见总平面图所示。
2.	项目概况:
	建筑分类: 一类高层住宅建筑;
	建筑功能: 住宅(户数合计277户);
	建筑基底面积: 511.92平方米;
	地下总建筑面积: 14406.35平方米;
	地上总建筑面积: 14406.35平方米; 其中住宅面积14241.34平方米, 物管用房面积105.01平方米, 公厕面积60平方米;
	建筑层高: 首层住宅、物管用房和公厕层高2.8m; 标准层层高2.8m;
	建筑层数: 地上二十八层, 地下一层;
	建筑高度: 79.9米;
	地下车库: 详地下室单项图纸;
	人防面积: 详地下室单项图纸;
	建筑结构形式: 框架-剪力墙结构体系。
二、设计范围与设计分工:	
	照明、人防专项设计、室内二次精装修、幕墙及特殊钢结构的专项设计、管道综合图、土石方图及其详图。本说明为建筑专业本项目设计范围包括总平面图、建筑、建筑节能、结构、给排水、电气工程及通风空调设计。不含景观绿化设计、室外景观业施工图设计说明。
三、工程设计依据:	
1.	工程设计合同。
2.	建设单位提供的设计任务书。
3.	建设单位同意的设计方案及业主提出的设计要求。
4.	现行的国家及地方有关建筑设计规范、规程、标准和规定, 主要有:
5.	建设单位提供的地形图、用地红线及电子文件。
	《工程建设标准强制性条文(房屋建筑部分)》2013年修订版
	《建筑工程设计文件编制深度的规定》2016年版
	《建筑制图标准》(GB/T50104-2010)
	《房屋建筑制图统一标准》(GB 50001-2017)
	《总图制图标准》(GB 50103-2010)
	《民用建筑设计统一标准》(GB 50352-2019)
	《建筑设计防火规范》(GB 50016-2014)(2018年版)
	《住宅设计规范》(GB50096-2011)
	《住宅建筑规范》(GB50368-2005)
	《无障碍设计规范》(GB 50763-2012)
	《屋面工程技术规范》(GB 50345-2012)
	《建筑地面设计规范》(GB 50037-2013)
	《民用建筑工程室内环境污染控制规范》(GB 50325-2010)
	《民用建筑隔声设计规范》(GB 50118-2010)
	《建筑采光设计标准》(GB 50033-2013)
	《建筑内部装修设计防火规范》(GB 50222-2017)
	《住宅室内防水工程技术规范》(JGJ298-2013, 备案号J1589-2013)
	《建筑玻璃应用技术规程》(JGJ 113-2015)
	《建筑防排烟系统技术标准》(BG51251-2017)
	《铝合金门窗工程技术规范》(JGJ 214-2010)
	《玻璃幕墙工程技术规范》(JGJ12-2003)
	《建筑外墙防水工程技术规程》(JGJ/1235-2011)
	《建筑工程建筑面积计算规范》(GB/T50353-2013)
	《民用建筑热工设计规范》(GB 50176-2016)
	《夏热冬冷地区居住建筑节能设计标准》(JGJ 134-2010)
	《湖南省居住建筑节能设计标准》(DBJ 43/001-2017)
四、设计执行的标准:	
1.	本工程建筑类别为3类, 设计使用年限为50年。
2.	本工程建筑分类: 一类高层建筑。
3.	本工程建筑物耐火等级为一级。地下室的耐火等级为一级。
4.	本工程抗震设防烈度为七度抗震, 抗震设防类别为丙类。
5.	本工程屋面防水等级为I级。
6.	本工程根据室内环境污染控制的要求, 本工程为住宅为I类。

五、图号编排准则:

1. 建筑施工图图号编排按照功能分为“专业-图纸顺序”，如“建施8-01”；
2. 施工图框中图纸修改版编号准则为，第一次修改版次为“A”；以后新的修改版次依次为“B,C,D……”。

六、尺寸与标高:

1. 本工程图中标注尺寸除标高、总平面图尺寸以米为单位外，其它均以毫米为单位。
2. 本工程的建设定位详见总平面图，室内±0.000相当于绝对标高36.200米。
3. 除注明外，建筑标高为建筑完成面标高，屋面标高为结构标高。
4. 施工图的平、立、剖面图及节点详图等使用时应以所注尺寸为准，不能直接以图纸比例量度测算。

七、墙体工程:

1. 承重墙体及±0.000以下基础部分详见结施图。
2. 承重钢筋混凝土墙体、梁、板、柱详见结施图。
3. 非承重墙体: 除注明外，为200厚烧结页岩多孔砖。内隔墙: 厨房、卫生间为200厚或100厚烧结页岩多孔砖，其他部位为200厚或100厚加气混凝土砌块。
4. 加气混凝土砌块与钢筋混凝土柱、墙结合处均应有钢筋拉结，具体做法详见结施设计有关说明。
5. 墙体砌筑时，外墙底部应先浇筑C20混凝土坎台300高，内隔墙墙体底部应先砌实心砖（如灰砂砖、页岩砖）坎台300高，宽度同墙厚。蒸压加气混凝土砌块和轻骨料混凝土小型空心砌块不应与其它块材混砌，最下一皮如灰缝厚度大于20mm时，应采用C20细石混凝土找平。
6. 卫生间、淋浴间等有水房间的楼板四周墙体底部（门洞除外）在楼面梁板上现浇钢筋混凝土翻边300高，混凝土强度等级同梁板，并与梁板同时现浇。当水井与电井相邻时，水井与电井相邻的隔墙下做300高素混凝土翻边。
7. 围护墙、内隔墙内构造柱及圈梁、窗台、压顶、门窗过梁、女儿墙压顶详见结施图，不一致处需通知设计方处理后方可施工。
8. 室内墙柱面阳角均做: 2水泥砂浆护角，每面50宽，门窗洞口处粉到洞顶，内墙阳角粉到2000高处。
9. 加气混凝土砌块填充墙门窗洞两边每隔约600高埋砌灰砂砖240x200mm（h×墙厚），用于安装门窗框；门窗洞边距结构柱不大于100时，应沿门窗洞高度范围内应采用与砌柱等强度砼一起整浇。当门洞宽大于或等于1500mm或安装厚重金属门时，门洞二边以及独立墙端部应设置钢筋混凝土构造柱。
10. 空调室外机不应直接安装在加气混凝土外墙上，支架必须安装在墙中构造梁上，施工交房时，梁位置做上墨线记号。
11. 所有附于内外墙面的构件（含装饰构件），均应与主体结构（梁、柱、板）上预埋件连接，固定牢靠。
12. 砌块之间粘结砂浆采用粘结性好的专用砂浆，水平和垂直灰缝厚度: 采用砌筑砂浆砌筑灰缝厚度≤15mm，采用精确砌块和专用砂浆薄层砌筑灰缝厚度≤3mm。第一层砌块砌在坎台上，应先甩厚度10~20mm专用砂浆做找平层。
13. 本工程施工中的砌筑砂浆，抹面砂浆，地面砂浆等都采用预拌砂浆。其构造和技术要求详见《预拌砂浆生产与应用技术规程》DBJ 43/T 002-2010和《建筑构造用料做法（一）干混砂浆应用》湘2014J001。

种类	预拌砂浆	传统砂浆
砌筑砂浆	DM5.0	M5.0混合砂浆、M7.5混合砂浆
	DM7.5	M7.5混合砂浆、M7.5混合砂浆
抹面砂浆	DP10	1:1.4混合砂浆
	DP15	1:3水泥砂浆
地面砂浆	DS20	1:2水泥砂浆

14. 墙体材料、防裂、抗渗措施的施工要求详见建施“质量通病防治措施说明”。
15. 屋面女儿墙砌筑砂浆强度等级不低于M7.5，女儿墙不采用轻骨料混凝土小型空心砌块砌筑，墙体顶端应设置厚度不小于120mm的现浇混凝土压顶，混凝土压顶纵筋应与结构柱纵筋可靠连接（详见结施图）。
16. 墙身防潮在室内地面下约60mm处做20厚1:2水泥砂浆内加3-5%防水剂。（在此标高为钢筋混凝土构造或砌面构造时可不作），当室内地坪有高差变化时，该墙防潮层应重叠，并在高低差埋土一侧墙身做20厚1:2水泥砂浆防潮层，若埋土侧为室外，应刷1.5厚聚氨酯防水涂料。
17. 墙体留洞及封堵:
  - 1) 钢筋混凝土上的留洞详见结构图和设备图。
  - 2) 砌筑墙留洞见建筑和设备图，预留洞过梁见结构说明。
  - 3) 混凝土墙留洞的封堵见结构说明，其余砌体墙留洞待管道设备安装完毕后，用C15细石混凝土填充，变形缝处的留洞应增设套管，套管与穿墙管之间用岩棉100深嵌堵，防火墙上留洞的封堵为满填岩棉面批水泥砂浆。
18. 外墙防水:
  - 1) 本工程外墙施工应严格遵守《建筑外墙防水工程技术规程》（JGJ/T235-2011）的相关要求。
  - 2) 外墙外保温系统的防水性能应符合《外墙外保温工程技术规程》JGJ144的规定。
  - 3) 外墙防水做法为聚合物水泥防水砂浆。
    - 1) 门窗框与墙体间的缝隙应采用发泡聚氨酯填充；外墙防水层应延伸至门窗框，防水层与门窗框间应预留凹槽，并应嵌填密封胶；门窗上楣的外口应做滴水线；外窗台设置外排水坡度不小于5%。
    - 2) 未注明的雨建设置外排水坡度不小于1%，外口下沿做滴水线；雨缝与外墙交接处的防水层应连续，雨缝防水层应沿外口下翻至滴水线。凸出外墙的挑板、雨缝嵌入墙体处应设置同墙厚的200高钢筋混凝土翻边。
    - 3) 外凸装饰线、外挑板等部位上口设置不小于2%且坡向外端的排水坡度，墙根部用防水砂浆做成圆角；下口应做成滴水线（槽）滴水线（槽）应整齐顺直，滴水槽宽度和深度不应小于10mm，滴水线端头应设断水口，断水口离墙边20mm。
    - 4) 穿过外墙的管道宜采用套管，套管应内高外低，坡度不小于5%，套管周边应做防水密封处理。
    - 5) 变形缝部位应增设合成高分子防水卷材附加层，卷材两端应满粘于墙体，满粘的宽度不应小于150mm，并应钉压固定；卷材收头应用密封材料密封。
  - 4) 外墙构造做法详见工程构造做法表或立面图。

**八、屋面工程:**


1. 根据《屋面工程技术规范》GB50345-2012, 本工程的屋面防水等级为I级。
2. 屋面工程施工必须严格遵守《屋面工程技术规范》(GB50345-2012)各项规定。
3. 平屋面做法详见中南标15ZJ001-屋103/120, 具体位置详屋顶平面索引屋面节点详图。雨缝等详见各层平面及有关详图。
4. 未注明的屋面排水沟宽度 $\geq 300$ 、起点深度 $\geq 100$ 、纵向落差 $\leq 0.2$ 。
5. 屋面排水组织见屋顶平面图, 雨水、落水管为内排水(水施工图未注明)均用 $\phi 110$ 成品PVC管及配套产品安装, 排水坡度及落水管位置详见防水层与女儿墙、楼梯间出水屋面、烟囱、塔楼等墙面交接处留置缝, 缝宽10, 改性沥青青油膏填缝; 此外, 防水砂浆本身也要分缝, 缝宽10, 改性沥青青油膏填缝; 缝的纵横中距不大于6000。屋面与楼梯间出水屋面、塔楼等立墙相交处增加附加防水层。
6. 屋面细石混凝土面层(内配筋)按不大于6000间距设置纵横分格缝, 横缝、纵缝、边缝做法分别详见中南标15ZJ021-2/29、4/29、6/29。
7. 根据坡长、坡度确定找坡方式; 结构找坡见结施。屋面排水坡度应按《屋面工程技术规范》GB 50345-2012执行。
8. 屋面防水:
- 1) 屋面天沟、檐沟、泛水、雨水口、管道穿洞处及屋面突出部位的连接处, 均加做一层聚氨酯防水涂料。
- 2) 屋面女儿墙内侧用20厚1:2水泥砂浆粉面; 女儿墙压顶排水坡向屋面一侧, 排水坡度不小于2%, 压顶内侧下端作滴水处理。
- 3) 防水砂浆等刚性防水层与女儿墙、楼梯间出水屋面、烟囱、塔楼等墙面交接处留置缝, 缝宽10, 改性沥青青油膏填缝; 此外, 防水砂浆本身也要分缝, 缝宽10, 改性沥青青油膏填缝; 缝的纵横中距不大于6000。屋面与楼梯间出水屋面、塔楼等立墙相交处增加附加防水层。
- 4) 防水层遇女儿墙或侧墙时应沿墙面翻起300高。泛水做法详见中南标15ZJ021-2/13。
- 5) 屋面砌体与现浇结构相交处及泛水收口处均应加钉金属网增强抗裂能力。钢丝网 $\phi 0.7$ , 孔径 $12.7 \times 12.7$ (屋面砌体(含女儿墙)下部应绕300高, 防止屋面渗水。)
- 6) 伸出屋面的管道、水箱基座、设备基座或预埋件等, 应在防水层施工前安装完毕。屋面防水层完工后, 不得在其上凿孔、打洞或重物冲击。当出屋面的设备基座、钢结构件与结构层相连处, 防水层应包裹设施基座的上部, 并在地脚螺栓周围做密封处理, 管道出屋面做法详见中南标15ZJ021第25页节点, 水箱、设备基座做法详见中南标15ZJ021第30页节点, 女儿墙泛水收头做法详见15ZJ021第12页和第13页节点。
- 7) 卷材、涂膜防水层的基层设找平层, 找平层的厚度和技术要求应符合《屋面工程技术规范》(GB50345-2012)第4.3.2条规定。
- 8) 每道卷材、涂膜、复合防水层的最小厚度应符合《屋面工程技术规范》(GB50345-2012)第4.5.5、4.5.6、4.5.7条的规定。
- 9) 卷材防水屋面基层与突出屋面结构(女儿墙、立墙、天窗壁、变形缝、烟囱等)的交接处, 以及基层的转角处(水落口、檐口、天沟、檐沟、屋脊等)均做成圆弧, 并做500高钢筋混凝土反梁。内排水的水落口周围做成略低的凹坑, 做法详见中南标15ZJ021第19页。
- 10) 卷材防水屋面反梁留置的过水孔高度不小于150mm, 宽度不小于250mm, 采用预埋管道时其管径不得小于 $\phi 110$ mm; 过水孔可采用防水涂料、密封材料防水, 预埋管道两端周围与混凝土接触处应留凹槽, 并用密封材料封严。
- 11) 伸出屋面管道周围的找平层应抹出高度不小于30mm的排水坡; 管道泛水处的防水层下增设附加层, 附加层在平面和立面的宽度均不小于250mm; 卷材收头应用金属箍紧固和密封材料封严, 涂抹收头应用防水涂料多遍涂刷。
- 12) 变形缝泛水处的防水层下增设附加层, 附加层在平面和立面的宽度均不小于250mm; 防水层应铺贴或涂刷至泛水墙顶部; 变形缝内应预填不燃保温材料, 上部应采用防水卷材封盖, 并放置衬垫材料, 再在其上干铺一层卷材。屋面变形缝做法详见中南11ZJ111-10/A-11。
- 13) 坡屋面防水层为卷材时, 附加防水层采用2厚高聚物改性沥青卷材; 防水层为涂膜时, 采用一布二涂, 做法严格遵守中南标15ZJ211中各项规定。

**九、建筑防水:**

1. 地下室防水: 详见地下室设计说明。
2. 其它防水:
- 1) 有地漏房间除注明外地漏附近1米范围内向地漏找坡1%坡向地漏, 地面不得有积水现象。
- 2) 阳台、露台应向水落口设置不小于1%的排水坡度, 水落口周边应留槽嵌填密封材料。阳台、露台下沿应做滴水线。
- 3) 防水(渗)部分: 楼地面清理干净, 平直、干燥, 涂1.5厚聚合物水泥基防水涂料, 入户过道四周墙根防水层泛水高度(除门洞外)500高, 卫生间四周墙根防水层泛水高度(除门洞外)300高, 卫生间、浴室花洒喷淋的临面防水高度不得低于2m(用户精装修时自理)。水井四周墙根防水层泛水高度(除门洞外)300高。
- 4) 凡有水房间的地面均应先做1.5厚聚合物水泥基防水涂料, 并按规范处理, 试水不漏后再做面层。
- 5) 穿室内雨水管安装完后应做盛水试验, 确保不漏并排水畅通。
- 6) 凡管道穿过有水湿房间楼地面时, 需预埋套管, 高出楼面50, 套管周边200范围涂1.5厚聚氨酯防水涂料加强层; 地漏周围、穿楼地面或墙面防水层管道及预埋件周围与找平层之间预留宽10, 深7的凹槽, 并嵌填密封材料。
- 7) 室内防水工程不得使用溶剂型防水涂料; 卫生间、浴室的顶棚均应设防潮层。
- 8) 所有穿地下室室外或其他防水部位的管线均应安装防水套管, 安装完后做好防水密封处理。管线安装完后还应进行防水测试, 确保不出现渗漏。
- 9) 所有防水转角处均应做成小圆角。

**十、门窗工程:**

1. 所有外窗及阳台玻璃门采用的型材、框料、玻璃、窗洞口尺寸及樘数详门窗表, 玻璃及安全玻璃的选择应满足《建筑玻璃应用技术规程》(JGJ113-2015)、《建筑安全玻璃管理规定》(发改运行[2003]216号)、《铝合金门窗》(GB/T 8478-2008)规定。
2. 建筑外门窗气密性能分级为7级, 抗风压性能为2级, 水密性能为3级, 隔声性能为3级, 应符合《建筑外门窗气密、水密、抗风压性能分级及检测方法》(GB/T 17706-2008)中的规定。并应符合其他有关国家标准及标准。
3. 门窗表中的外形尺寸及门窗立面图的尺寸, 未注明的均为洞口尺寸, 门窗的加工尺寸应核对现场洞口实际尺寸, 并按照装修面厚度由承包商予以调整。

<div><div><p>DESIGN 岳阳市建筑设计院</p></div><div><p>YUEYI ANNING ARCHITECTURAL INSTITUTE</p><p>岳阳市建筑设计院</p></div></div>									
证书等级：国家甲级 编号：A143005486									
设计专业    DESIGN DISCIPLINE									
总图		建筑		结构		给排水			
暖通		电气		规划		装修			
工程名称    PROJECT									
岳阳市湘北雅园公租房及配套设施建设项目 E2地块12#栋住宅楼									
建设单位    CLIENT									
湖南临港开发投资集团有限公司									
附 注    REMARKS									
注 册 师		陈 莹		陈莹					
设 计		夏 炎		夏炎					
制 图		夏 炎		夏炎					
校 对		袁群兰		袁群兰					
审 核		陈 莹		陈莹					
审 定		柳周新		柳周新					
专业负责		夏 炎		夏炎					
项目总负责		陈 莹		陈莹					
图 名    DRAWING TITLE									
建筑施工图设计总说明（一）									
设计阶段				初步设计					
工 程 号				2020-058					
比 例				1:100					
日 期				2021.07					
图别/图号				建初16-01					
单位出图专用章盖章									
个人执业专用章盖章									
本图须加盖本院出图章，否则一律无效									





会建		给排水		动力		弱电
勘察		暖通		强电		

9.	其他防火要求：
1).	人员密集场所内平时需要控制人员随意出入的疏散门和设置门禁系统的住宅、宿舍、公寓建筑的外门，应保证火灾时不需使用钥匙等任何工具即能从内部易于打开，并应在显著位置设置具有使用提示的标识。
2).	本工程设置的储藏间储存物品为丙类以下物品。在使用过程中，不得设置生产车间和本建筑功能以外的其他库房；严禁设置经营、存放和使用甲、乙类火灾危险性物品的商店、作坊和储藏间。
3).	在使用过程中，用户设置的户外电致发光广告牌不应直接设置在有可燃、难燃材料的墙体上；户外广告牌的设置不应遮挡建筑的外窗，不应影响外部灭火救援行动。
4).	消防车通道和消防登高场地设置，详见总平面消防总平面图。供消防救援人员进入的窗口尺寸大小、位置、间距、玻璃均应满足《建筑设计防火规范》（GB 50016-2014）2018年版的要求。

十九、无障碍设计:

1. 本工程根据《无障碍设计规范》(JGJ50763-2012)进行无障碍设计。
2. 无障碍停车位位置详地下室单项图纸和总平面图。
3. 无障碍出入口位置: 入口平台宽度不小于2.0m, 本项目首层主出入口处采用平坡出入口, 宽度及长度尺寸详见平面图, 平坡出入口的地面坡度不应大于1:20, 坡道平整, 面层不采用光滑材料。坡道起点、终点和中间休息平台的水平台长度不小于1.5m。
4. 本工程共设1台无障碍电梯, 无障碍电梯主要技术参数详见本说明“建筑设备、设施工程”一栏。无障碍电梯的候梯厅装修应符合下列规定:

- 1) 电梯出入口处设提示盲道。
- 2) 电梯轿厢内正面和侧面设高0.85~0.90m的扶手；电梯轿厢内侧面设高0.9~1.10m的带盲文的选层按钮。电梯轿厢内正面高0.9m处至顶部安装镜子。
- 3) 候梯厅应设电梯运行显示装置和抵达音响；电梯轿厢上、下运行及到达应有清晰显示和报层音响。
- 5) 公共厕所设置了无障碍专用卫生间，无障碍专用卫生间要求如下：
  - 1) 无障碍专用卫生间设施包括1个无障碍厕位和1个无障碍洗手盆。
  - 2) 无障碍专用卫生间内入口和通道应方便乘轮椅者进入和进行回转，回转直径不小于1.5m。
  - 3) 门应方便开启，通行净宽度不应小于800mm。
  - 4) 地面应防滑、不积水。
  - 6) 供无障碍通行的门要求如下：

- |     |   |
|-----|---|
| 1). | 推拉门和平开门，在门把手一侧的墙面，应留有不小于0.4m的墙面宽度。                            |
| 2). | 平开门、推拉门、折叠门的门扇应设距地900mm的把手，设视线观察玻璃，并在距地350mm的范围内安装护门板。        |
| 3). | 门槛高度及门内外地面高差不应大于15mm，并应以斜坡过渡。                                 |
| 7). | 精装修完成后的无障碍通道的宽度应符合下列规定：                                       |
| 1). | 室内走道不应小于1.2m，人流较多或集生的大型公共建筑的室内走道不宜小于1.8m。                     |
| 2). | 室外通道不宜小于1.5m。   |
| 8). | 无障碍单层扶手的高度为850~900mm，无障碍双层扶手的上层扶手高度为850~900mm，下层扶手为650~700mm。 |

二十、节能设计:	
----------	--

节能设计详见节能设计专篇。
---------------

## 二十一、建筑隔声:

1. 本工程建筑隔声依据《民用建筑隔声设计规范》(GB50118-2010)进行设计。
2. 居住建筑、商业建筑的噪声级和空气声隔声性能,符合《民用建筑隔声设计规范》(GB50118-2010)的规定。
3. 水、暖、电、气管线穿过楼板和墙体时,孔洞周边应采取后浇混凝土并用C20混凝土将缝隙密封填实;管道穿过墙体时采取隔震措施,做法详见08J931第37页。
4. 发电机房与水泵房设备基座、墙面、顶棚应采取隔声减噪措施,做法详见工程做法表。
5. 紧邻起居室的电梯井道、电梯机房应采取隔声处理,做法详见工程做法表。

## 二十二、变形缝:

楼面变形缝做法详11ZJ111-2/A-8、8/A-8；地面变形缝做法详11ZJ111-6/A-7；外墙变形缝做法详11ZJ111-15/A-1；内墙、顶棚变形缝做法详11ZJ111-4/A-4；屋面变形缝做法详11ZJ111-2/A-11。

二十三、标志:

1. 安全出口、安全楼梯、消火栓等处做明显标识。
2. 楼梯间楼层平台应做明显楼层标志。
3. 公共玻璃门、落地窗及玻璃隔墙均设置警示或防碰撞标识。根据易发生碰撞的建筑玻璃所处的具体部位,可采取在视线高度设醒目标志或设置护栏等防撞措施。碰撞后可能发生高处人体或玻璃坠落,应采用可靠护栏。
4. 无障碍专用卫生间、无障碍坡道均应设置无障碍标志。无障碍设施标志应符合下列规定:
  - 1). 无障碍标志均应符合《无障碍设计规范》(JGJ50763-2012)附录A、B、C的规定。
  - 2). 无障碍标志应醒目,避免遮挡。

## 建筑施工图设计总说明(三)

#### 二十四、主要参考与索引图集:


本图纸采用标准图集为《中南地区通用建筑标准设计》(98ZJ、05ZJ、11ZJ及15ZJ合订本)。

1.	15ZJ001	建筑构造用料做法	9.	15ZJ512	公共厨房卫生间设施
2.	15ZJ201	平屋面	10.	15ZJ521	吊顶和轻隔断
3.	15ZJ211	坡屋面	11.	15ZJ602	建筑节能门窗
4.	11ZJ111	变形缝建筑构造	12.	13ZJ601	木门窗
5.	11ZJ401	楼梯栏杆	13.	98ZJ721	铝合金窗
6.	11ZJ501	内墙装修及配件	14.	国标11J122	外墙内保温建筑构造
7.	11ZJ901	室外装修及配件	15.	国标03J609	防火门窗
8.	13ZJ301	建筑无障碍设施			

二十五、其它注意事项:


1. 本施工图设计说明, 仅适用于本单位承担的设计范围。
2. 图中所选用标准图中有对结构工种的预埋件、预留洞, 如楼梯、平台钢栏杆门窗、建筑配件等, 本图所标注的各种预留洞与预埋件应与各工种密切配合后, 确认无误方可施工。
3. 本工程墙体、柱与门窗等配件的固定连接, 除注明者外, 可根据位置需要采用射钉、膨胀螺栓、预埋铁件等方式, 施工时视情况而定, 但一定要保证连接在其上的物体的牢固性和安全性。
4. 两种饰面材料的墙体交接处, 应根据饰面材质在做饰面前加钉金属网或在施工上加贴耐碱玻璃网格布, 防止产生裂缝。两种饰面材料的交接处采用20宽密封膏嵌缝。
5. 凡钢筋混凝土檐口、雨篷、窗楣、阳台底、外走廊底应做滴水线, 用1:2.5水泥砂浆批15X20滴水线, 做法详中南标17JZ901-A/25、B/25。雨篷飘檐压顶用1:2.5水泥砂浆做=3%流水坡度和滴水线槽。
6. 预埋木砖及贴邻墙体的木质面均做防腐处理, 露明铁件均做防锈处理。
7. 女儿墙高在0.5至1.5米范围内时, 须作构造柱; 若女儿墙高超过1.5米, 须由结构专业特别处理。
8. 地下室顶板、侧板及基坑回填土前应先排除积水, 清除浮泥杂物, 四周均衡回填。回填土采用粘土, 分层夯实, 分层厚度 $\leq 300\text{mm}$ , 压实系数 $\geq 0.94$ 。
9. 本工程应采用预拌砂浆, 根据岳阳市住房与城乡建设局岳政发【2016】65号文, 市中心城区内新建、改建和扩建建筑面积在10000平方米及以上的建设工程项目禁止现场搅拌砂浆, 应当使用预拌砂浆。
10. 本说明未尽事宜, 均按国家现行有关施工及验收规范执行。如建筑与结构、水施、设施、电施及其它相关专业图纸有矛盾之处时, 施工方应及时与设计方联系确认, 不得以某一个专业图纸为依据施工, 以免造成返工和损失。
11. 施工中对设计图纸不明确处应及时向设计单位反映, 未经同意, 不得任意更改和遗漏。施工中应严格执行施工质量验收规范。
12. 施工安全操作及防护要求:
  - 1) 根据《中华人民共和国建筑法》《中华人民共和国安全生产法》提出以下要求: 施工单位应本工程的特点, 按《建设工程安全生产管理条例》的相关规定制定切实可行的施工安装安全防护措施, 在得到现场监理单位批准后方可实施。
  - 2) 出入口、人行通道通上方应采取防止物体坠落伤人的安全实施。
  - 3) 电梯口、楼梯口、预留洞口、阳台、外廊、室内回廊、内天井口等有高差处, 应设防护栏杆。
  - 4) 外窗安装时, 应采取防止窗扇坠落伤人的安全设施。
  - 5) 玻璃幕墙、落地窗、玻璃门、玻璃隔断等施工, 应采取防碰撞保护措施及防撞标识。
  - 6) 外墙面砖、外墙保温材料、玻璃雨棚、外维护栏杆、各种外墙上附加装饰构件等施工时, 应采取防止物体及构件坠伤人的安全实施。
  - 7) 外墙上设置的太阳能集热板施工安装时, 应采取防止太阳能集热器部件坠落伤人的安全保护措施。
  - 8) 操作人员高空作业时, 应在作业区下方设置安全网等防护实施, 并应系好安全带、保险钩等防止坠落的保护设施。
  - 9) 现场防火: 易燃、易爆物, 如: 油漆、溶剂油、松香水以及汽油、柴油、乙炔、氧气瓶、木制品等的存放场所及有明火加工作业, 如: 电焊、切割热熔等区域必须配备消防器材, 并设置禁止烟火警告标牌。
13. 本工程说明及图纸未尽事宜, 均严格按照国家有关施工验收规范执行。
14. 施工中对设计图纸不明确处应及时向设计单位反映, 未经同意, 不得任意更改和遗漏。

- 1) 经签署并加盖本公司相关印章的蓝图、设计变更、文函为本工程有效设计文件。
- 2) 本设计根据建设单位委托要求进行设计, 必须经政府规划、消防、人防及施工图设计审查部门审批通过后方可用于施工, 在以上部门批准前仅作为项目前期准备工作之用。
- 3) 本工程建成后的使用, 应符合原设计的功能和各项原则。若对原使用功能有较大的改变, 需做改造设计并报有关部门重新审批。

<div><p>DESIGN 岳阳市建筑设计院</p><p>YUEYANG ARCHITECTURAL DESIGN INSTITUTE</p><p>岳阳市建筑设计院</p></div>			
证书等级：国家甲级 编号：A143005486			
设计专业      DESIGN DISCIPLINE			
总图	建筑	结构	给排水
暖通	电气	规划	装修
工程名称      PROJECT			
岳阳市湘北雅园公租房及配套设施建设项目 E2地块12#商住宅楼			
建设单位      CLIENT			
湖南临港开发投资集团有限公司			
附 注      REMARKS			
注 册 师	陈 莹	陈莹	
设 计	夏 炎	夏炎	
制 图	夏 炎	夏炎	
校 对	袁群兰	袁群兰	
审 核	陈 莹	陈莹	
审 定	柳周新	柳周新	
专业负责	夏 炎	夏炎	
项目总负责	陈 莹	陈莹	
图 名      DRAWING TITLE			
建筑施工图设计总说明（三）			
设计阶段	初步设计		
工 程 号	2020-058		
比 例	1:100		
日 期	2021.07		
图别/图号	建初6-03		
单位出图专用章盖章			
个人执业专用章盖章			
本图须加盖本院出图章，否则一律无效			


## 质量通病防治措施说明(一)

一、	外墙渗漏
1.1	到顶隔墙必须与梁底或者板底顶紧，墙体内部构造做法见结构说明。外墙应挂满钢丝网，外粉防水水泥砂浆，不同材质墙体接缝处（如砼梁柱面与砌体相接接缝处）铺300宽钢丝网（每边150）。并用钢钉绷紧。
1.2	支承在悬臂梁和悬臂板上的墙体，应按图1.1a和图1.1b所示设置钢筋混凝土抗裂柱。
1.3	当外墙设置通长窗时，窗下应设钢筋混凝土压顶，压顶配筋见图1.2；压顶下应设置抗裂柱，间距不大于3m，抗裂柱内配不小于4 $\phi$ 12纵筋及[6@200]箍筋；压顶和抗裂柱纵筋搭接，锚固长度不小于500mm。拉结筋设置应符合抗震要求。
1.4	混凝土结构在找平层施工前应凿毛或甩浆，混凝土结构及砌体结构在找平层施工前应充分淋水湿润。
1.5	外墙从基体表面开始至饰面层应留分隔缝，间隔宜为3 $\times$ 3m，可预留或后切，金属网、找平层、防水层、饰面层应在相同位置留缝，缝宽不宜大于10mm，也不宜小于5mm，切缝后宜采用空气压缩机吹除缝内粉末，嵌填高弹性耐候胶。
1.6	找平层水泥砂浆宜掺防水剂、抗裂剂、减水剂等外加剂。
1.7	找平层每层抹灰厚度不大于10mm，抹灰厚度 $\geq$ 35mm时应挂网等防裂防空鼓措施。
1.8	防水层宜用聚合物水泥砂浆。
1.9	当建筑长度超过规范设缝要求（以下简称超长建筑）时，设计及施工应制订专门的抗裂措施，外墙面宜采用高弹性涂料。

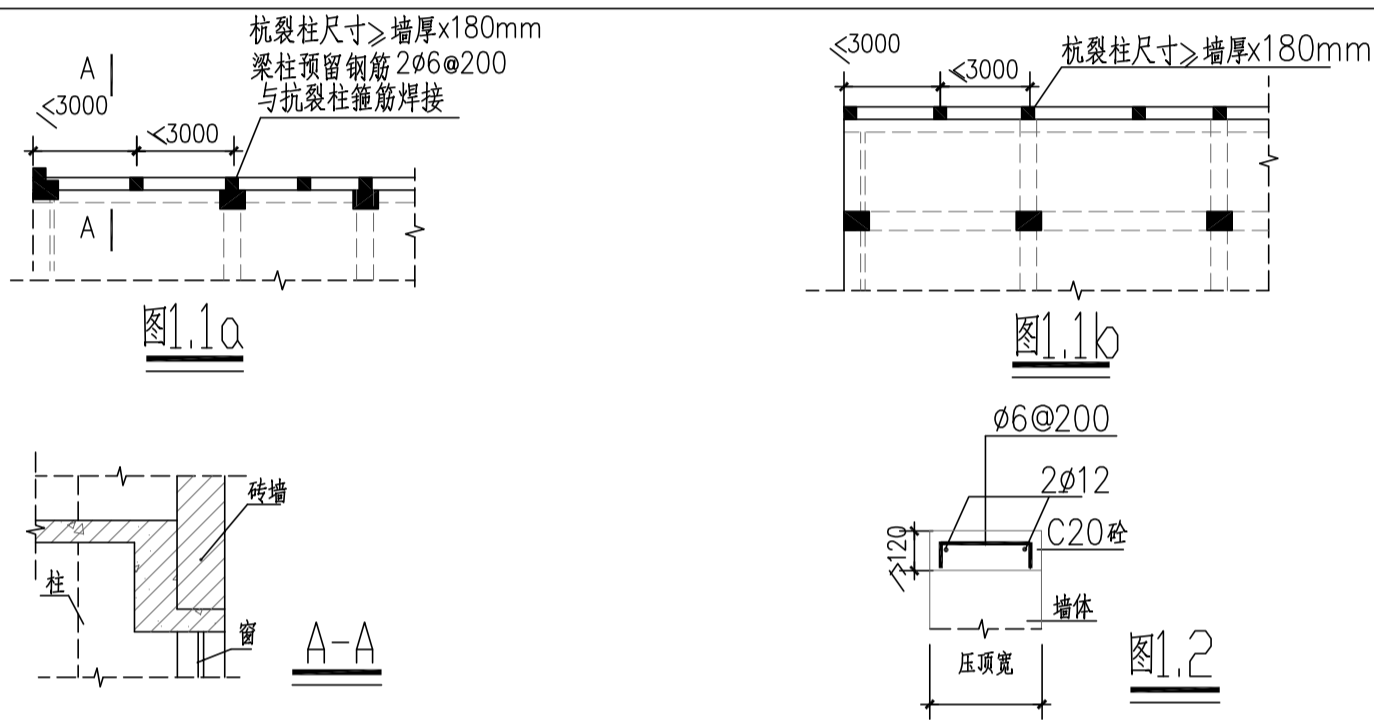

2.1	屋面、漏裂、
2.2	出屋面检修孔排烟道、女儿墙及雨水出水口拐角处等加铺一布一涂,并确定整体防水层的连续性。
2.3	屋面双防水层(柔性防护层如卷材防水层与刚性防水层如细石砼防水层),有关附加层防水层、细石混凝土防水层和找平层分仓缝、嵌缝等构造做法的施工要求详见11ZJ001“屋面做法”有关内容,并应遵循《屋面做法工程技术规范》GB50345—2012的要求进行施工。
2.3	屋面工程宜采用《建筑构造做法表》中做法防水保温隔热为矿棉岩棉80厚。

三、	排水口积水及渗漏
	屋面、露台地漏汇水区直径宜 $\geq 500\text{mm}$ , 坡度宜 $\geq 5\%$ , 如图3.1和图3.2所示:

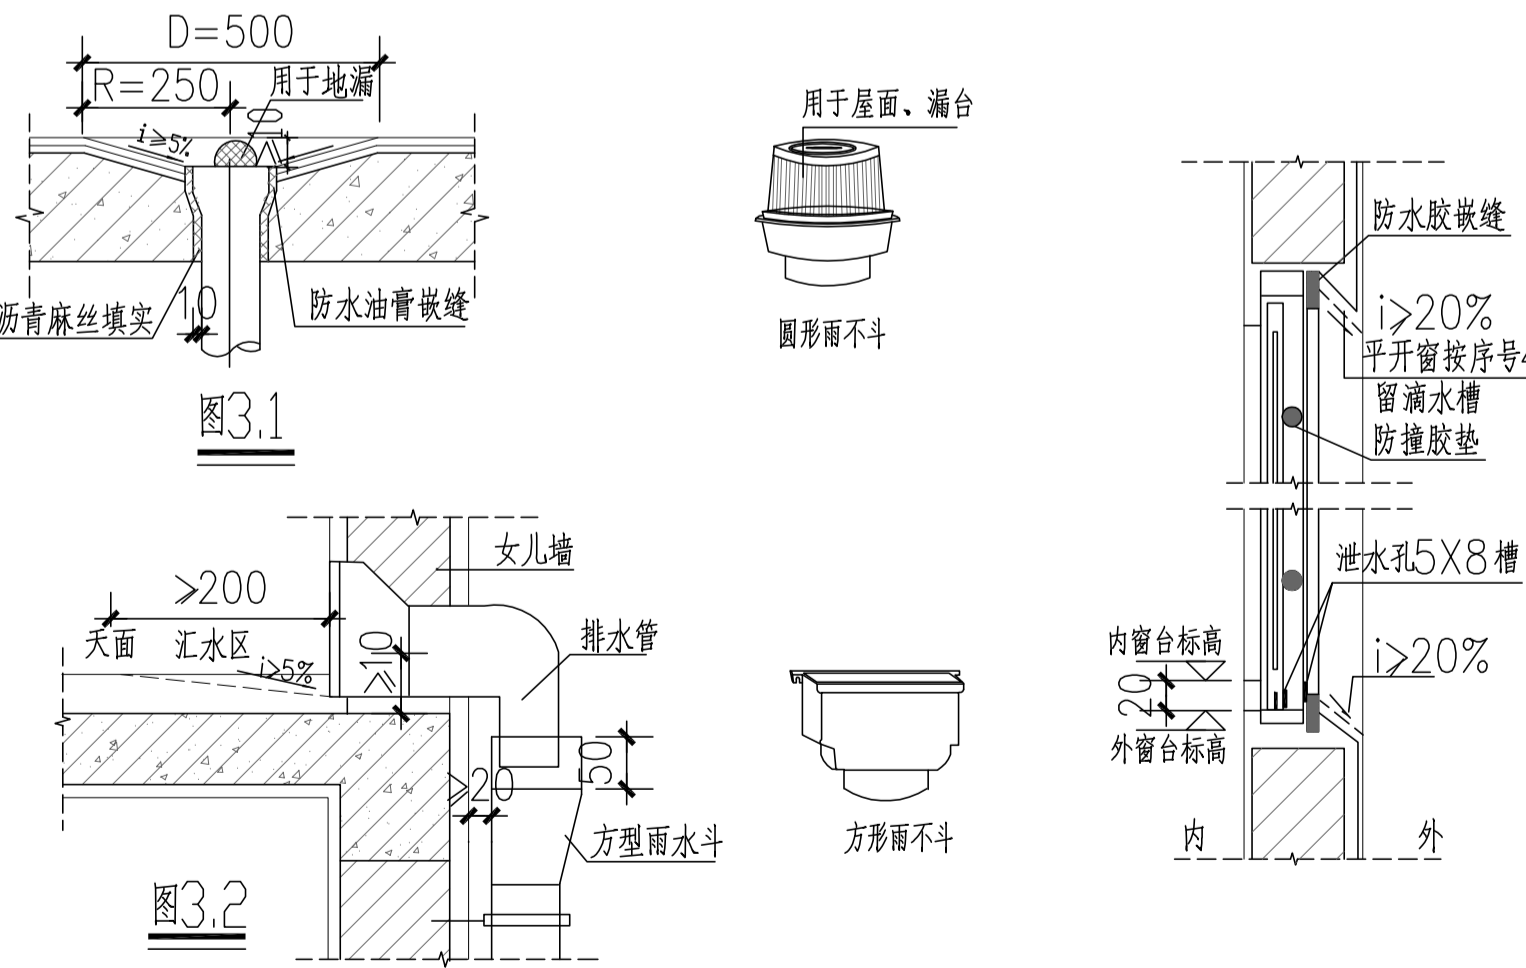

四、	门窗渗漏 (右图)
4.1	外窗下框宜有泄水结构, 如无时应做如下处理:
4.3	(1) 平开窗: 在靠框中挺位置 每个扇洞铣一个8mm 宽的泄水口。 铝合金窗外周边留宽5mm 深8mm 槽, 防水胶嵌缝。

4.4	安装所用的螺丝应为铜螺丝或不锈钢螺丝，钉口应做好防渗处理。
4.5	每条窗边框与墙体的连接固定点不得少于2处，间距不得 $>0.5m$ ，边框端部的第一固定点距端部的距离 $\leq 0.2m$ 。
4.6	窗缝隙宜用防水砂浆或聚合物水泥砂浆嵌填饱满，必要时也可采用注浆工艺，不得使用混合砂浆嵌缝。
4.7	窗高 $>2m$ 或面积 $\geq 6m^2$ 的窗框宜固定在混凝土或其它可靠构件上。
	铝合金门窗框安装前，应撕去水泥砂浆接触处的包装纸并涂刷聚氨酯清漆等保护剂。门窗框与墙体安装缝隙宜用防水砂浆或聚合物水泥砂浆嵌填饱满，必要时也可采用注浆工艺，不得使用混合砂浆嵌缝。
五、	安全玻璃使用安全
5.1	玻璃：在人流出入较多，可能产生拥挤和儿童集中的公共场所的门和落地窗，必须采用钢化玻璃或夹层玻璃等安全玻璃。
5.2	铝合金门窗及玻璃幕墙应采用主管部门质量认可的产品，其现场安装、制作均由有资质的专业公司承担。
5.3	室外阳台的外窗距室内地面高度 $\leq 0.9m$ 时，必须采用安全玻璃并采取可靠的防护措施，窗台高度 $\leq 0.6m$ 的窗，其计算高度应从窗台面开始计算。
5.4	本工程住宅部分外门窗采用铝合金单框中空玻璃，商业部分外门窗采用铝合金单框中空玻璃（带纱窗槽、纱扇），其玻璃厚度与技术要求应遵照《建筑玻璃应用技术规程》JGJ113—2009的有关规定执行。同时要按国家四部委所颁《建筑安全玻璃管理规定》面积 $>0.5m^2$ 所有的门窗玻璃或玻璃底边离最终装修面 $\leq 500mm$ 的落地窗、玻璃栏板等处应做安全玻璃。

六、栏杆、栏板、扶手使用安全

6.1 阳台、外廊、室内回廊、内天井及上人屋面临空处防护栏杆高度 $h$ 应符合下列规定：  
多层和低层建筑物： $h \geq 1.05\text{m}$ ； 高层建筑： $1.10\text{m} < h \leq 1.20\text{m}$ 。  
注：以上高度指施工完成后的净高度，起算面从阳台地面算起。

6.2 栏杆和栏板应以坚固、耐用的材料制作，并能承受规范规定的水平荷载。

6.3 阳台栏杆和栏板与外墙交接处应用聚合物水泥砂浆嵌填处理。

6.4 栏板或栏杆距楼面或屋面 $0.1\text{m}$ 高度范围内不应留空。



6.5 住宅和有儿童经常使用的建筑，其栏杆垂直杆件间的净距不应大于 $0.11\text{m}$ ，栏杆应采用不易攀登的构造。

6.6 楼梯扶手高度 $h$ 应符合下列规定：


(2) 其它建筑室外楼梯扶手 $h \geq 1.05\text{m}$ ;  
(3) 其它建筑室内楼梯扶手 $h \geq 0.9\text{m}$ ;  
(注: 以上高度均指施工完成后的净高度, 自踏步前缘线量起)

6.7 住宅和有儿童经常使用的楼梯, 垂直杆件间的净距不应大于 $0.11\text{m}$ , 栏杆应采用不易攀登的构造; 楼梯净宽大于 $0.20\text{m}$ 时, 必须采取防儿童攀滑的措施

七、	混凝土梁板裂缝
7.1	<p>板厚度不宜小于100mm;当埋设线管较密、或线管交叉时,板厚不宜小于120mm。建筑外转角处的室内角部板块和井式楼盖的角部板块,其板厚不宜小于120mm(见图7.1a、7.1b)。</p> <p>建筑物平面刚度突变处的楼板宜适当加厚。</p>
7.2	<p>挑出阳台宜用梁式结构;当挑出长度<math>\geq 1.5\text{m}</math>时,应采用梁式结构;当<math>1.0\text{m} \leq L &lt; 1.5\text{m}</math>且需采用悬挑板时,其根部板厚不小于<math>L/10</math>且不小于120mm。</p>
7.3	板面钢筋的直径不宜小于10mm。受力钢筋的间距不大于200mm,分布钢筋的间距不大于300mm。
7.4	单向板长跨方向底部配筋量 $A_s \geq 1.5b h_f / 1000$ ,钢筋间距不宜大于200mm,直径不宜小于6mm。
7.5	阳台悬挑板长度 $1.0\text{m} \leq L < 1.5\text{m}$ 时,受力钢筋直径不宜小于12mm。
7.6	建筑外转角处的室内角部板块和井式梁部板块应按图7.1a和7.1b配筋。
7.7	在建筑平面刚度或(宽度)突变处,板底板面通长钢筋配筋量 $A_s \geq 3b h_f / 1000$ 。
7.8	室外悬臂板跨度 $L \geq 400\text{mm}$ 长度大于3m时,应按图7.2所示配抗裂钢筋。
7.9	屋面板、露台板、厨房厕所板以及 $\leq 2\text{m}$ 的多跨连续单向板均宜设置通长面筋。
7.10	<p>梁板底高度<math>h_w \geq 450\text{mm}</math>时,应在梁两侧面设置腰筋,每侧腰筋配筋率<math>A_s \geq b h_w / 1000</math>,间距不大于200mm,如图7.3所示。</p>
7.11	悬吊于梁下的外墙混凝土装饰板,不论浇筑或后浇,均应设置足够的抗裂纵筋,限制裂缝宽度,如图7.4所示。

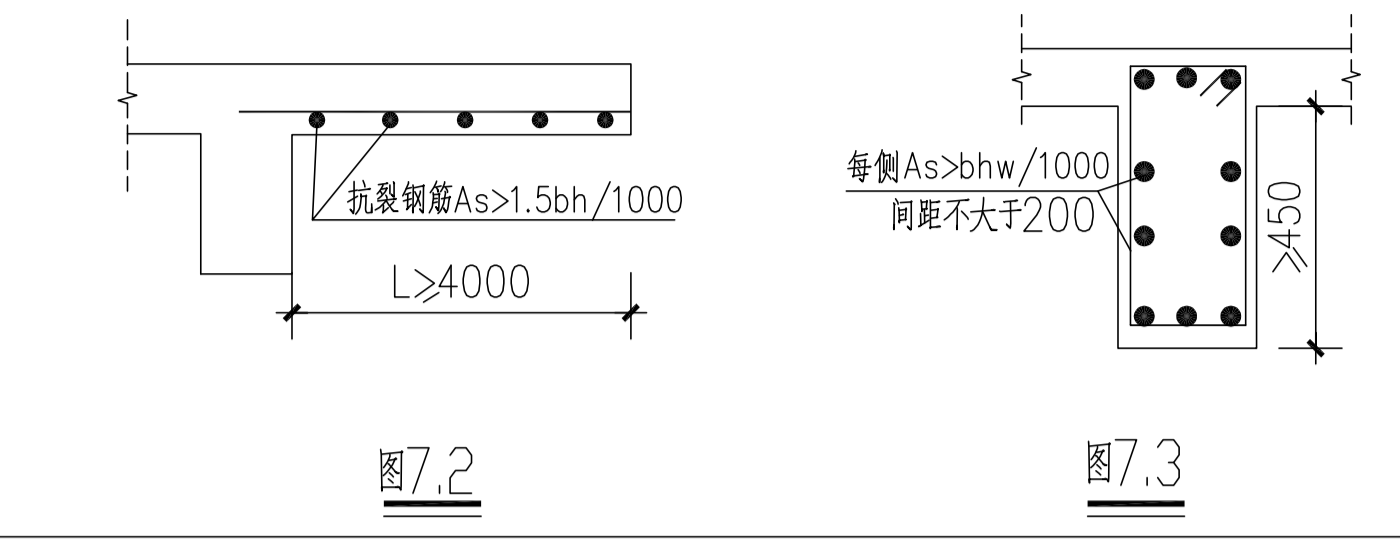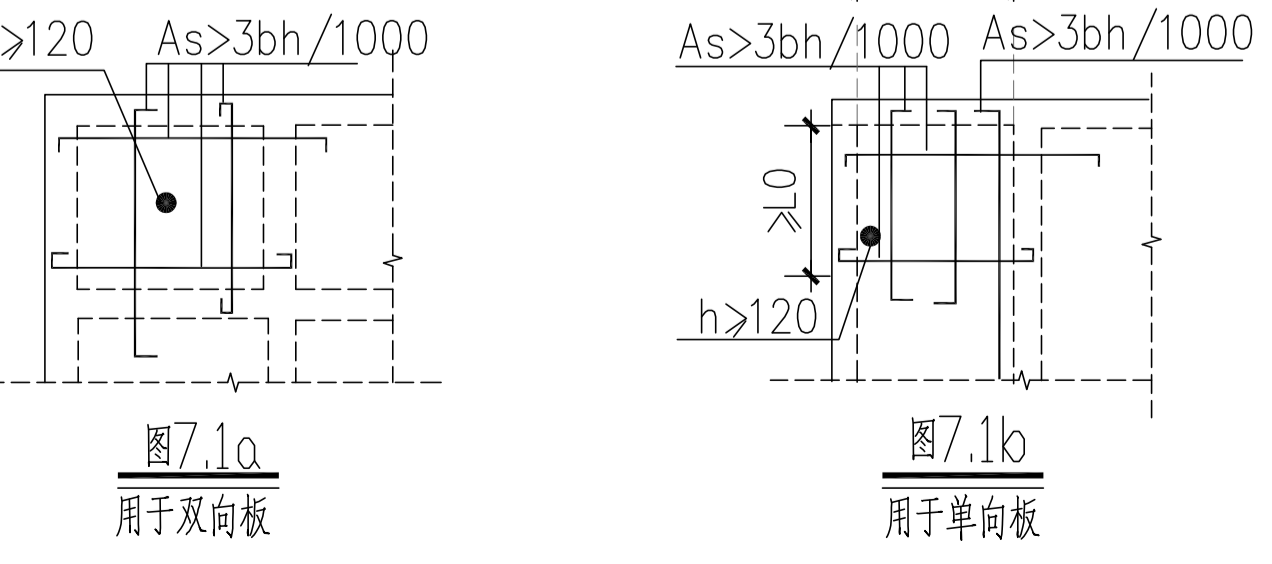

八、	模板工程浇筑蜂窝
	柱、梁柱节点、混凝土墙以及梯板的模板安装均应在其根部预留 $100\times 100\text{mm}$ 的垃圾出口孔，
	清洗垃圾后再予封孔，防止接口处出现夹渣现象。垃圾出口孔按下列要求留设：
	(1) 柱、梁柱节点每根(处)留一个垃圾孔；
	(2) 楼梯板每跑留一个垃圾孔；
	(3) 混凝土墙每 $3\text{m}$ 留一个垃圾孔。
九、	钢筋工程施工质量
9.1	梁二排钢筋固定应符合下列要求：
	(1) 一、二排钢筋之间的净距不小于 $25\text{mm}$ 和一排纵筋直径的较大者。如箍筋弯勾阻挡二排纵筋位置，应按如图9.1a、9.1b或图9.2b处理。
	(2) 分隔筋直径不小于 $25\text{mm}$ 和纵筋直径的较大者，一、二排纵筋与分隔筋三者必须靠紧，用粗铁丝绑扎。
	(3) 梁面第一分隔筋距支座 $0.5\text{m}$ 处设置，以后每增加 $3\text{m}$ 设一处，同一面纵筋每跨不少于2处；
	(4) 梁底第一分隔筋距支座 $1.5\text{m}$ 处设置，以后每增加 $3\text{m}$ 设一处，每跨不少于2处；
9.2	箍筋
	框架梁、柱箍筋应符合下列要求：
	(1) 框架梁、柱箍筋应按图9.2a制作；当梁、柱纵筋较密，无法按图9.2a制作时，应做成焊接封闭环式箍筋(如图9.2b或规范的焊接工艺)，不得伤仿箍筋。
	(2) 梁柱节点箍筋必须按图9.2a或焊接封闭环式箍筋制作，并按设计要求的间距加密箍筋。
	当现场安装有困难时，可在柱每侧设置不小于 $1\phi 12$
	随绑扎后的梁筋一齐下沉至设计位置，如图9.2c、图9.2d。

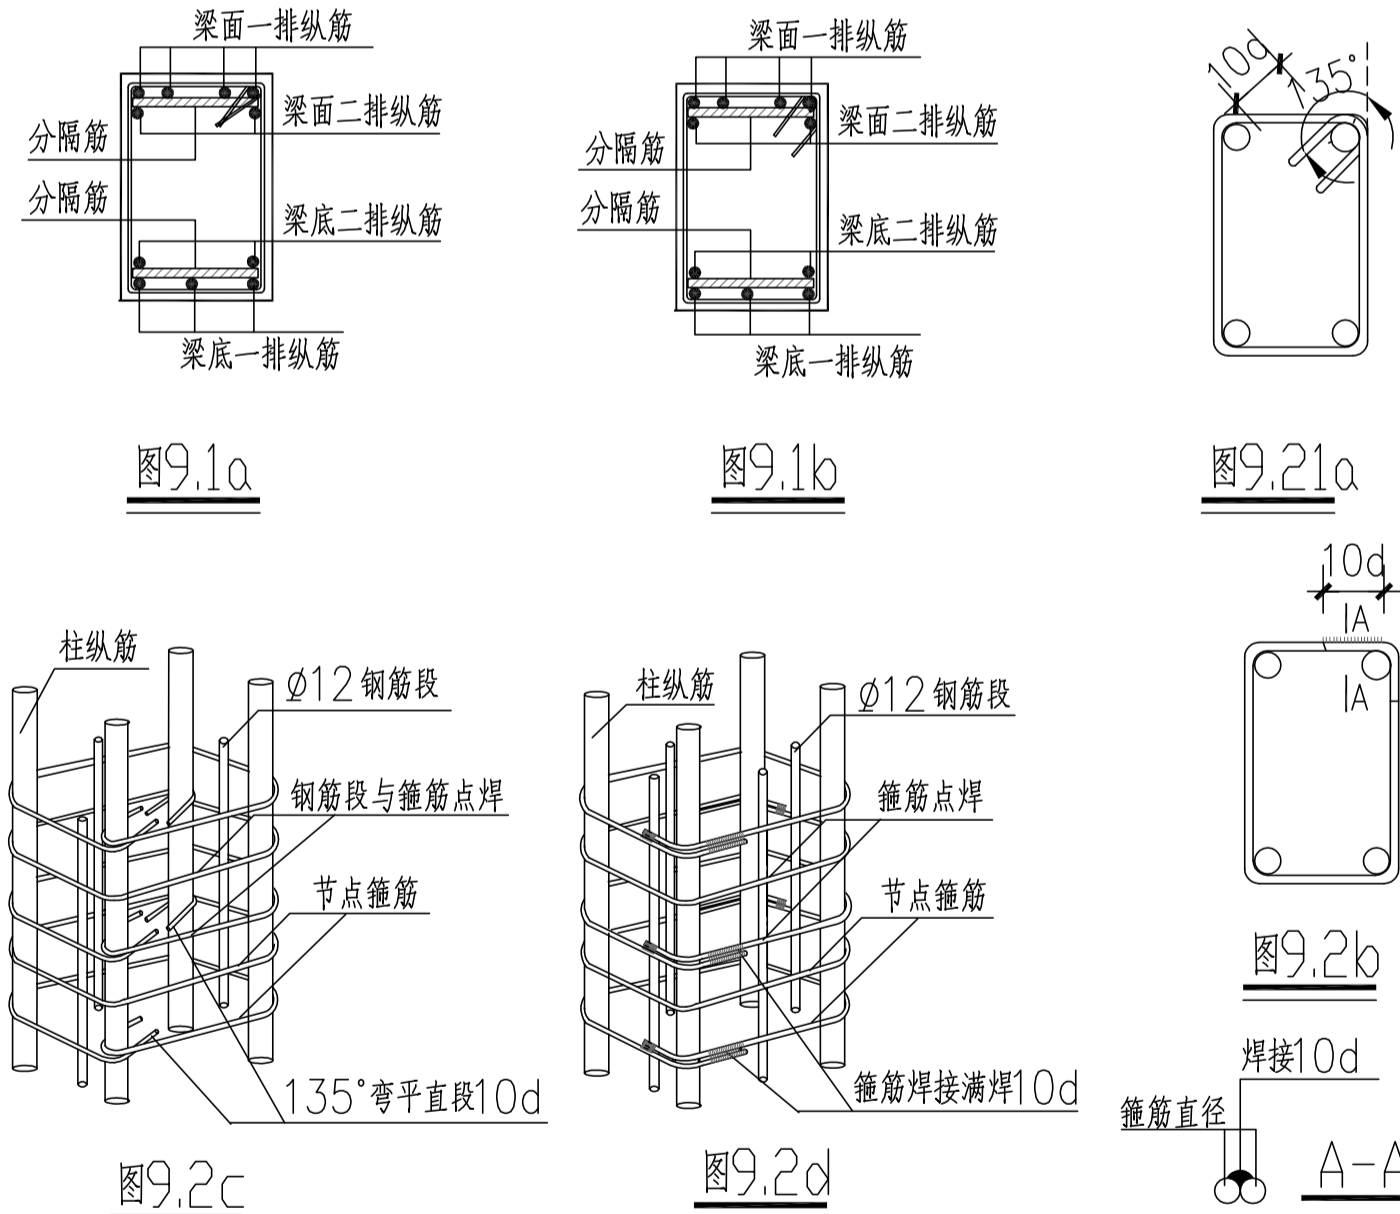

9.3	垫卡、垫块及钢筋保护层
9.3.1	<p>垫卡及垫块：禁止使用碎石做梁、板、基础等钢筋保护层的垫块。梁、板、柱、墙、基础的钢筋保护层宜优先选用塑料垫卡；当采用砂浆垫块时，强度应不低于M15，面积不小于40mm×40mm。梁柱垫块应垫于主筋处，厚度为纵筋保护层厚度减去箍筋直径；基础垫块厚度同基础保护层。</p> <p>垫块间距，板每米不少于1块，梁每米不少于2块，柱每米不少于2块。</p>
9.3.2	<p>当板面受力钢筋和分布钢筋的直径均小于10mm时，应采用图9.3.2.a所示支架，</p> <p>支架间距为：当采用<math>\phi 6</math>分布筋时不大于500mm，当采用<math>\phi 8</math>分布筋时不大于800mm，</p> <p>支架与受支承钢筋应绑扎牢固。当板面受力钢筋和分布钢筋的直径均不小于10mm时，</p> <p>可采用图9.3.2.b所示马凳作支架。马凳在纵横两个方向的间距均不大于800mm，</p>



会建筑		给排水		动力		弱电
塔结构		暖通		强电		

1

1131

1131

1131

1101

1111

1111

1111

1101

1111

















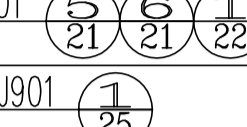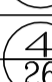

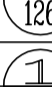


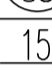

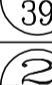
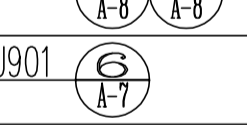

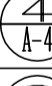


1111


1



---

类 别	设 计 编 号	洞口尺寸 (mm)		各 层 樘 数			总樘数	采用标准图及编号		备 注
		宽度	高度	一层	二~二十八	屋面层		图集代号	编 ( 型 ) 号	
防盗门	FDM1021	1000	2100	7	10X27		277			成品钢质防盗入户门, 节能户门, 传热系数详见节能专篇
	FDM1223	1500	2300	2			2			成品防盗户门
门	M1521	1500	2100	2			2			深灰色铝合金框平开门, 无色透明6mm厚安全玻璃
	M1021	1000	2100	1			1			
	M1021b	1000	2100	4			4			卫生间实木复合门
	M1221	1200	2100			2	2			实木门
	M0921	900	2100	5	8X27		221			住宅内门为成品硅酸钙板复合门
	M0821	800	2100	11	16X27		443			厕所门为塑钢门
	TLM1621	1600	2100	1	2X27		55			住宅内门 深灰色70系列塑料型材, 安全玻璃平开窗6中透光LOW-E+12空气+6透明
	TLM1823	900	2100	2	2X27		56			深灰色70系列塑料型材, 安全玻璃平开窗
	TLM1423	800	2100	6	8X27		222			6中透光LOW-E+12空气+6透明
防火门	甲FM1221	1200	2100			1	1			成品钢制甲级防火门静电喷涂, 耐火极限 (1.5h)
	甲FM1021	1000	2100	1			1			成品钢制甲级防火门静电喷涂, 耐火极限 (1.5h)
	乙FM1221	1200	2100	2	2X27		56			成品钢制乙级防火门 (子母门) 静电喷涂, 耐火极限 (1.0h)
	乙FM1221b	1200	2100			2	2			成品钢制乙级防火门静电喷涂, 耐火极限 (1.0h)
	乙FM1021	1000	2100		2X27		54			成品钢制乙级防火门静电喷涂, 耐火极限 (1.0h)
	乙FM0921	900	2100	5	8X27		221			成品木制乙级防火门, 耐火极限 (1.0h)
	乙FM0821	800	2100	2	2X27		56			成品木制乙级防火门, 耐火极限 (1.0h)
	丙FM1018	1000	1800	1	1X27		28			成品钢制丙级防火门, 门槛高300,耐火极限 (0.5h)
	丙FM0818	800	1800	1	1X27		28			成品钢制丙级防火门, 门槛高300,耐火极限 (0.5h)
凸窗	TC2116	600+2300+600	1600	2	2X27		56			
	TC1916	1900	1600	2			2			深灰色70系列塑料型材, 安全玻璃平开窗 6中透光LOW-E+12空气+6透明
	TC1116	1100	1600	6	6X27		168			凸窗窗台内装900高, 锌钢护窗栏杆
	乙FTC1916	1900	1600	4	6X27		166			乙级防火窗, 其他颜色型材等同上
窗	C1514	1500	1400	3	2X27		57			
	C1414	1100	1400	2			2			
	C1214	1200	1400	5	6X27		167			深灰色70系列塑料型材, 安全玻璃平开窗
	C1116	1100	1600	2			2			6中透光LOW-E+12空气+6透明
	C1014	1000	1400	2	2X27		56			窗台900高
	C0914	900	1400	2	2X27		56			C1116窗台高500, 内装900高, 锌钢护窗栏杆
	C0614	600	1400	5	8X27		221			
	乙FC1514	1500	1400	1	2X27		55			
	乙FC0614	600	1400	2	2X27		56			乙级防火窗, 其他颜色型材等同上
	C1218	1200	1400			2	2			
	C1214a	1200	1400	3	3X27		84			深灰色70系列塑料型材窗框, 安全玻璃平开窗
	C1214b	1200	1400	2	2X27		56			6中透光LOW-E+12空气+6透明
C0914b	900	1400	1			1			窗台900高	

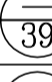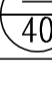项 目	做 法 名 称	做法编号	适 用 范 围	备 注
墙身砌体	烧结页岩多孔砖		非承重的外围护墙、电梯间及楼梯间的墙	200mm厚
	加气混凝土砌块		非承重的室内隔墙	100mm, 200mm厚
	钢筋混凝土墙		剪力墙	详结施施工图
外墙面	外墙漆外墙面	11ZJ901 $\textcircled{\frac{12}{80}}$	用于1层至28层外墙、楼梯间电梯间出屋面外墙面	规格颜色见立面, 外墙保温材料见节能设计专篇
室外设施	台阶-踏步	11ZJ901 $\textcircled{\frac{10}{9}}$	首层室外出入口门前	面砖多步台阶
	台阶挡墙	11ZJ901 $\textcircled{\frac{2}{12}}$	首层室外台阶两侧	材料同立面
	坡道	11ZJ901 $\textcircled{\frac{15}{20}}$	首层室外出入口门前	地砖面坡道
	残疾人坡道	13ZJ301 $\textcircled{\frac{5}{19}}$	首层室外出入口门前	缸砖坡道
	残疾人坡道栏杆扶手	13ZJ301 $\textcircled{\frac{1}{17}}$	首层室外出入口门前	不锈钢栏杆、扶手

项 目	做 法 名 称	做 法 编 号	适 用 范 围	备 注
室外设施	花池	11ZJ901 	首层建筑物室外周边	砖砌花池
	散水-暗沟	11ZJ901 	建筑物室外周边	暗沟坡度为0.5%深度起点100
	暗沟	11ZJ901 	建筑物室外周边	暗沟坡度为0.5%深度起点100
	雨蓬	11ZJ901 	电梯机房和楼梯间出屋面房间门上方	
	窗顶线，外窗台	11ZJ901 	非凸窗	
	窗顶线，外窗台	11ZJ901 	凸窗	
	滴水线	11ZJ901 	凸出外墙面的土建构件	D=15
平屋面节点	平屋面	15ZJ201 	上人保温屋面	屋面保温材料为XPS挤塑型聚苯乙烯泡沫板，厚度以建筑节能设计说明专篇为准
		15ZJ201 	不上人保温屋面	
	低女儿墙泛水	15ZJ201 	所有平屋面女儿墙	位置详机房层、屋顶层平面图所示
	高女儿墙泛水	15ZJ201 	所有平屋面女儿墙	位置详机房层、屋顶层平面图所示
	女儿墙出水口	15ZJ201 	所有平屋面女儿墙出水口	位置详机房层、屋顶层平面图所示
	排气道及通风井出屋面	参考此做法 15ZJ201 	所有出平屋面的排气管及通风井	
	管道出屋面泛水	15ZJ201 	所有出平屋面的管道	
	屋面雨水管	15ZJ201 	所有出屋面的雨水管	φ110PVC雨水管
	屋面出入口	15ZJ201 	所有出平屋面的门槛	
	屋面分隔横、纵缝	15ZJ201 	所有平屋面	
	屋面保温层排气	15ZJ201 	所有平屋面	
	屋面设备支架基座	15ZJ201 	所有平屋面上有设备的位置	
	屋面反梁过水口	15ZJ201 		
栏杆，扶手	楼梯栏杆，扶手	11ZJ401 	公共楼梯间楼梯栏杆扶手	不锈钢栏杆、扶手
	靠墙扶手	11ZJ401 	楼梯靠墙扶手	不锈钢扶手
	护窗栏杆，扶手	11ZJ401 	所有临空处窗台低于900的窗户处	不锈钢栏杆、扶手，室内临空处窗台低于900的窗户处栏杆高度为900mm
爬梯	钢爬梯	11ZJ901 	屋顶检修处	
	钢爬梯	11ZJ901 	电梯基坑处，消防水池检修孔处	
楼梯踏步防滑	防滑条	11ZJ901 	楼梯踏步	
变形缝	楼面变形缝	11ZJ901 	楼面有变形缝处	
	地面变形缝	11ZJ901 	地面有变形缝处	
	外墙变形缝	11ZJ901 	外墙有变形缝处	
	内墙、顶棚变形缝	11ZJ901 	内墙、顶棚有变形缝处	
	屋面变形缝	11ZJ901 	屋面有变形缝处	
地下车库	详地下室单项图纸			
地下室防水	详地下室单项图纸			
选用图集	《中南地区通用建筑设计标准》98ZJ，05ZJ，11ZJ，15ZJ			
	注明：工程做法的适用范围注明不清楚的地方，详见各层平面图、各个立面图和节点大样图标注所示。			

<div><p>DESIGN</p><p>岳阳市建筑设计院</p><p>YUEYANG ARCHITECTURAL DESIGN INSTITUTE</p><p>岳阳市建筑设计院</p></div>			
证书等级：国家甲级 编号：A143005486			
设计专业    DESIGN DISCIPLINE			
总图	建筑	结构	给排水
暖通	电气	规划	装修
工程名称    PROJECT			
岳阳市湘北雅园公租房及配套设施建设项目 E2地块12#栋住宅楼			
建设单位    CLIENT			
湖南临港开发投资集团有限公司			
附 注    REMARKS			
注 册 师	陈 莹	陈莹	
设 计	夏 炎	夏炎	
制 图	夏 炎	夏炎	
校 对	袁群兰	袁群兰	
审 核	陈 莹	陈莹	
审 定	柳周新	柳周新	
专业负责	夏 炎	夏炎	
项目总负责	陈 莹	陈莹	
图 名    DRAWING TITLE			
门窗统计表 工程做法表			
设计阶段	初步设计		
工 程 号	2020-058		
比 例	1:100		
日 期	2021.07		
图别/图号	建初16-06		
单位出图专用章盖章			
个人执业专用章盖章			
本图须加盖本院出图章，否则一律无效			

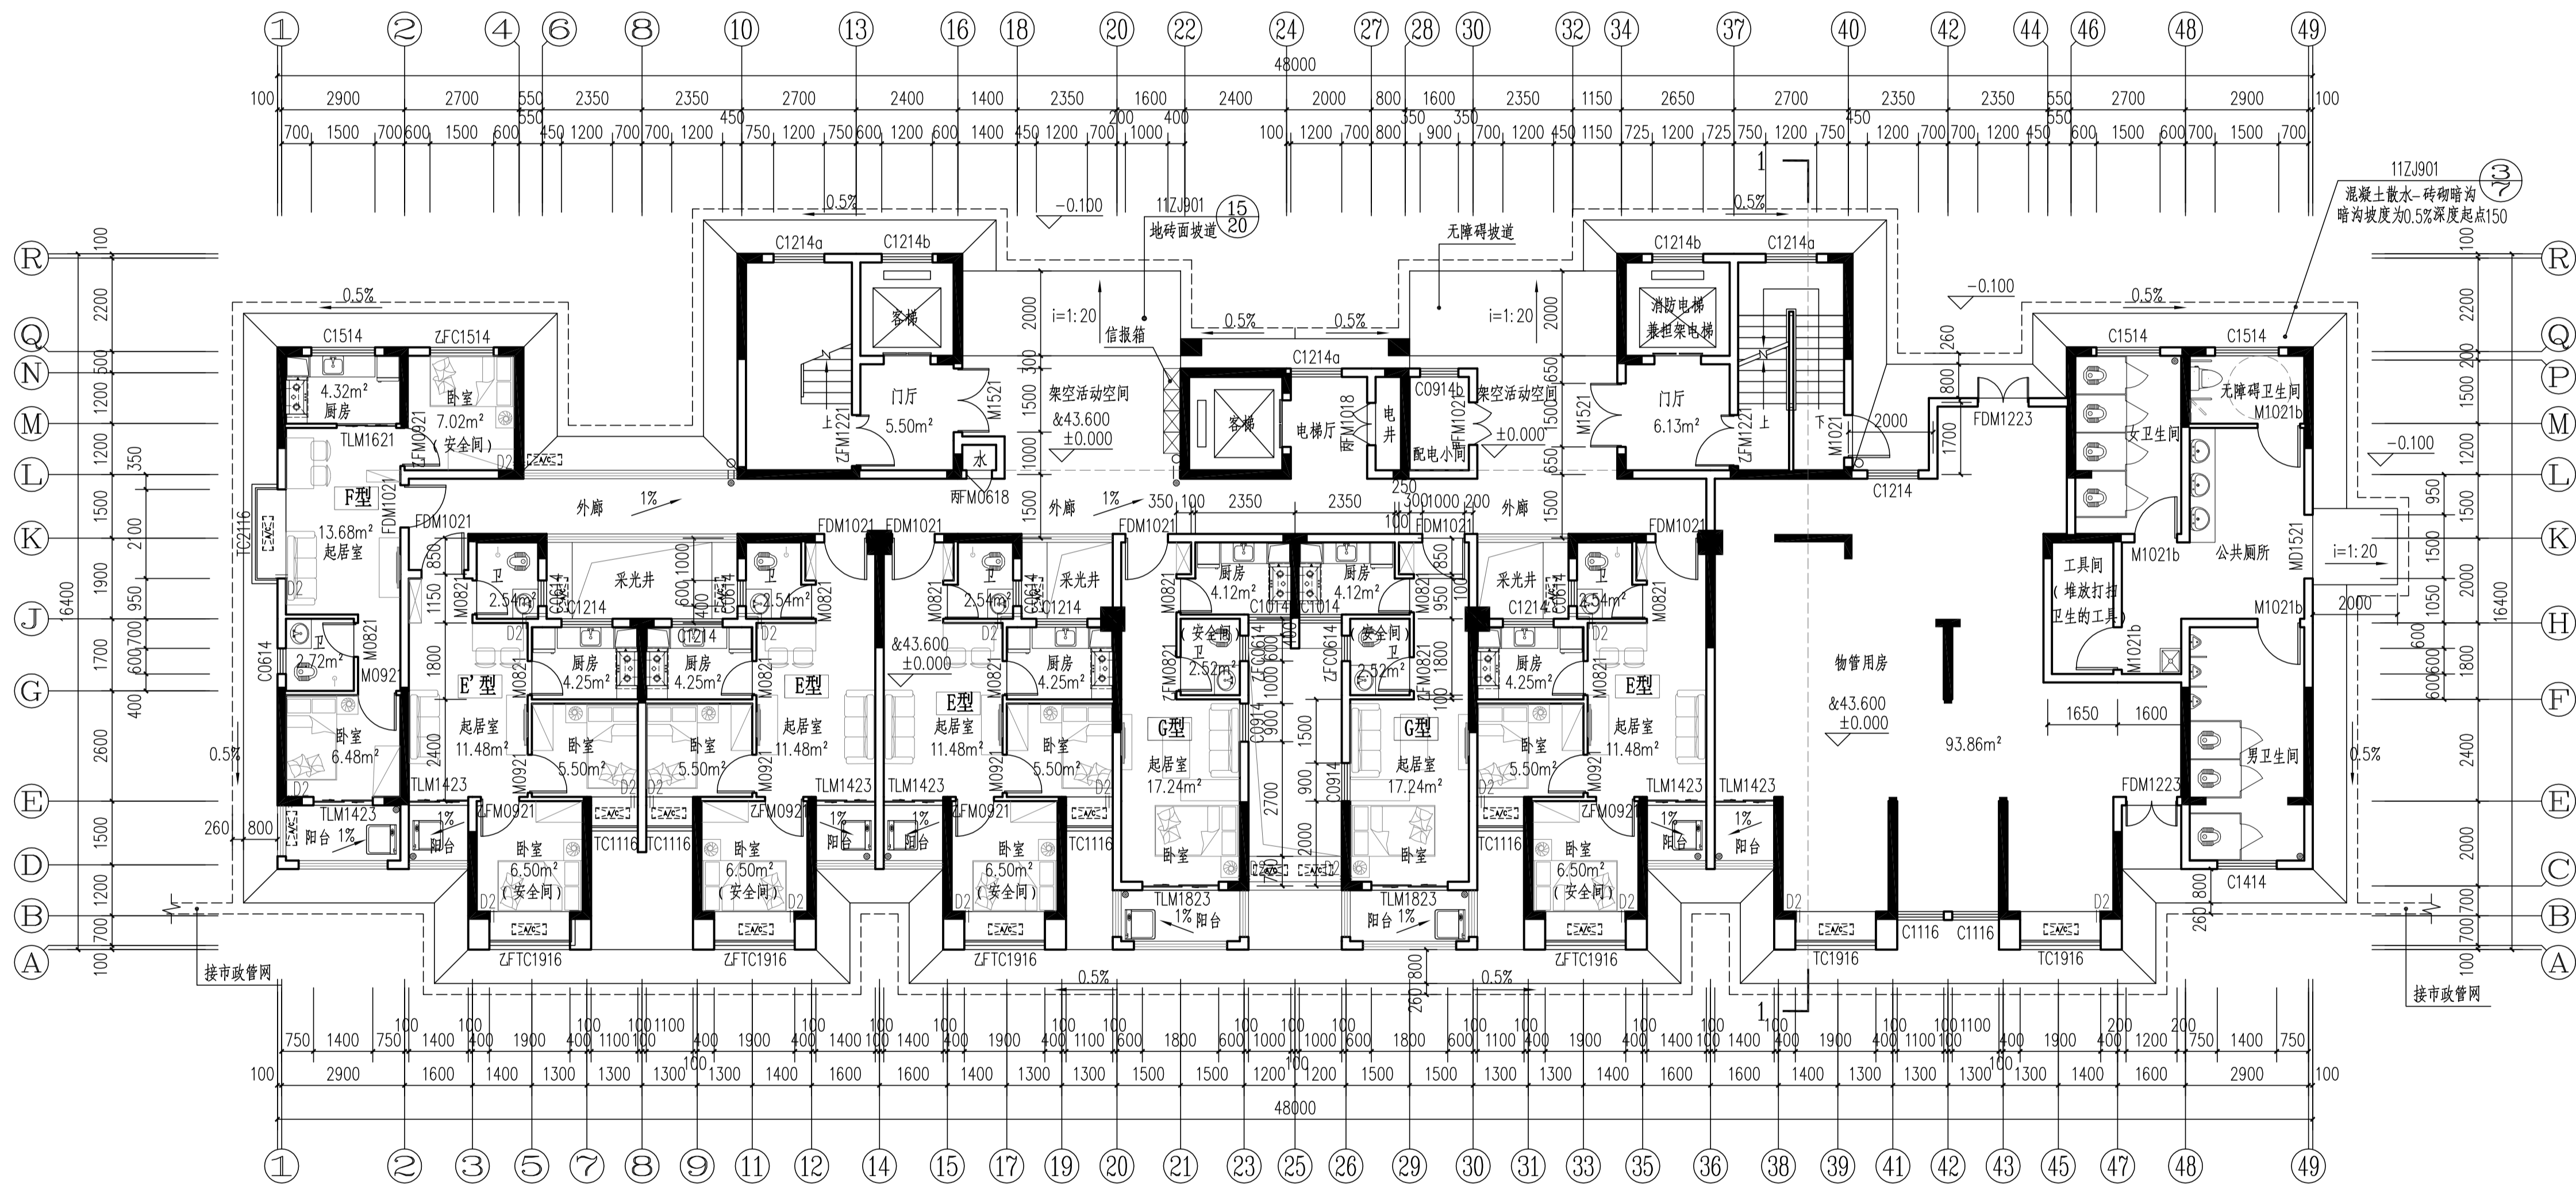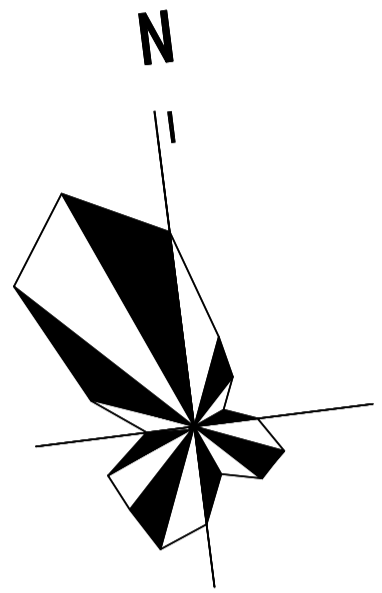

12#栋一层平面图 1:100

本层建筑面积：s=511.92m²

其中：物管用房面积：s=105.1m²；住宅面积：s=351.92m²；公厕面积：s=60m²。

- 注：1、每户设置一间安全间，并满足内外墙体耐火极限不低于1.0小时，安全间的房间门采用乙级防火门，外窗的耐火完整性不宜低于1.0h。
- 2、洞口D1预埋80UPVC空调管，洞口中心距墙边距离详平面图，洞中心距楼面150（柜机）
- 3、洞口D2预埋80UPVC空调管，洞口中心距墙边距离详平面图，洞中心距楼面2200（挂机）。
- 4、构造柱设置以结施图为准。
- 5、未注明花池净宽600。
- 6、每户南边的阳台均为未封闭结构外开敞阳台。
- 7、北侧的外廊为无柱开敞外走廊。

图例：

- 洗脸盆 热水器  
洗衣机 厨房排烟道  
洗菜池 蹲便器  
燃气灶 抽油烟机  
空调室外机 冰箱  
消火栓



岳阳市建筑设计院  
YUEYANG ARCHITECTURAL DESIGNING INSTITUTE

岳阳市建筑设计院

证书等级：国家甲级  
编号：A143005486

设计专业 DESIGN DISCIPLINE  
总图 建筑 结构 给排水  
暖通 电气 规划 装修

工程名称 PROJECT  
岳阳市湘北雅园公租房及配套建设项  
E2地块12#栋住宅楼

建设单位 CLIENT  
湖南临港开发投资集团有限公司

附 注 REMARKS

注册师 陈莹 陈莹  
设计 夏炎 夏炎  
制图 夏炎 夏炎  
校对 袁群兰 袁群兰  
审核 陈莹 陈莹  
审定 柳周新 柳周新  
专业负责 夏炎 夏炎  
项目总负责 陈莹 陈莹

图 名 DRAWING TITLE


12#栋一层平面图

设计阶段 初步设计  
工程号 2020-058  
比例 1:100  
日期 2021.07  
图别/图号 建初16-07

单位出图专用章盖章

个人执业专用章盖章

本图须加盖本院出图章，否则一律无效

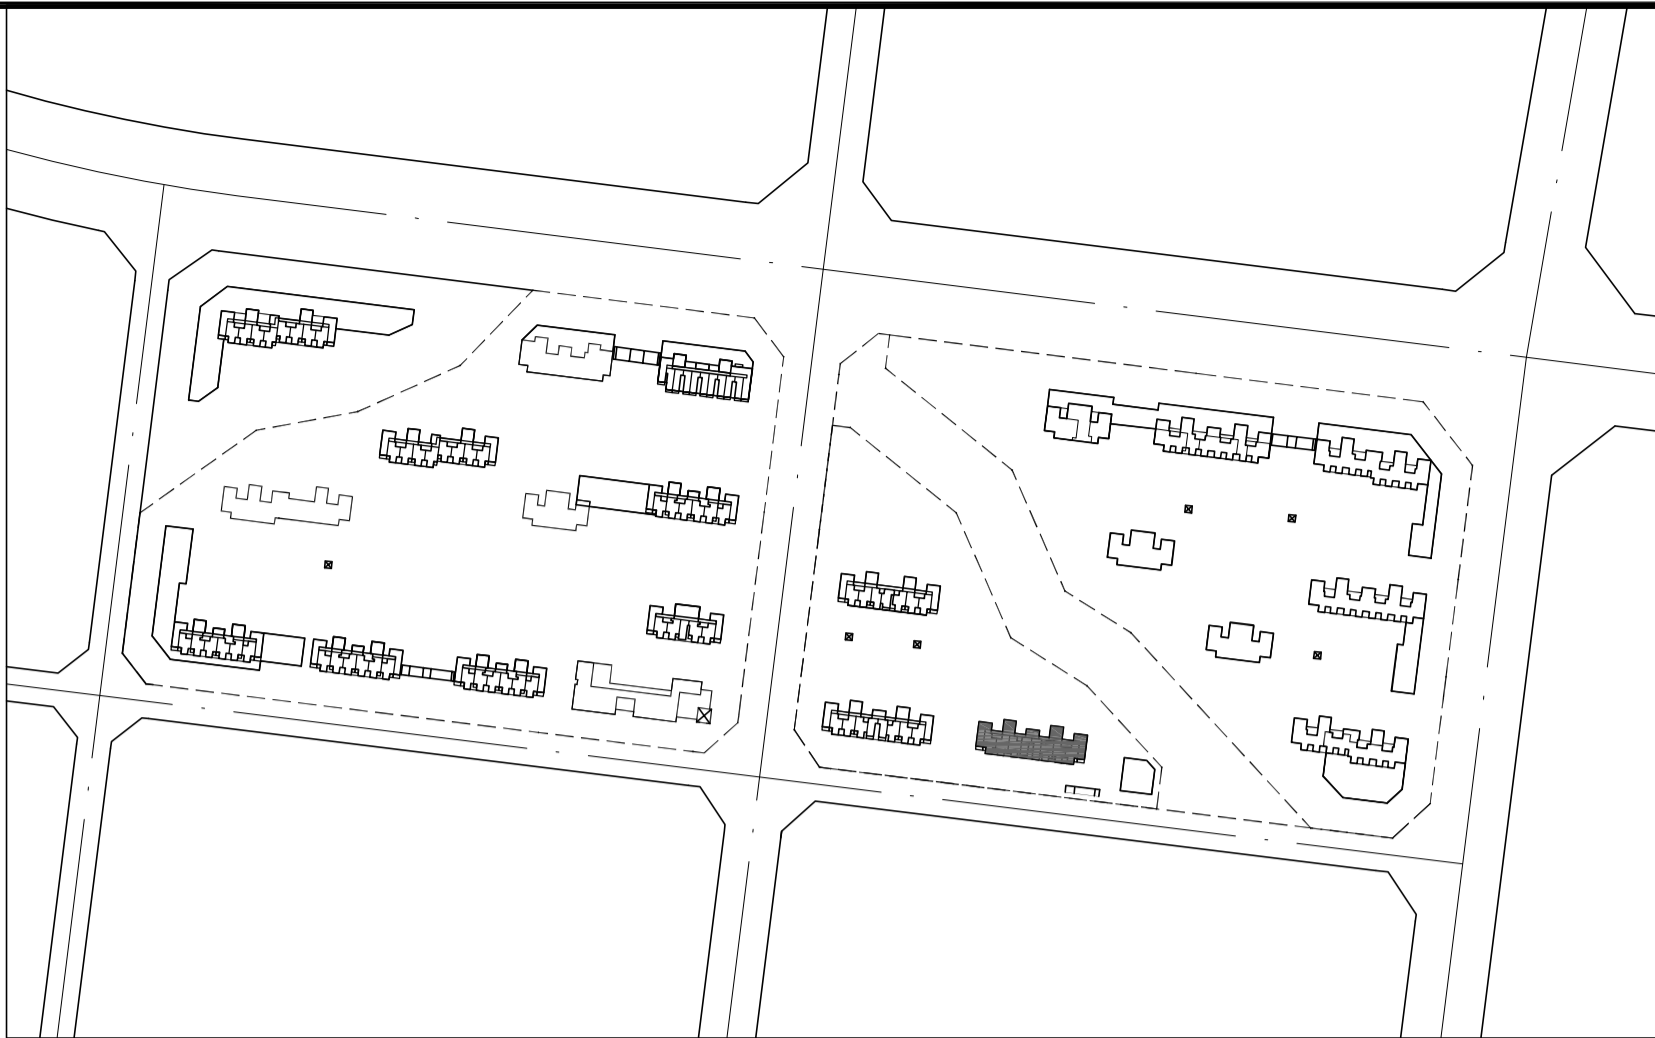

12#栋二层平面图 1:100

本层建筑面积：s=511.92m²

- 注：1、每户设置一间安全间，并满足内外墙体耐火极限不低于1.0小时，安全间的房间门采用乙级防火门，外窗的耐火完整性不宜低于1.0h。
- 2、洞口D1预埋80UPVC空调管，洞口中心距墙边距离详平面图，洞中心距楼面150（柜机）
- 3、洞口D2预埋80UPVC空调管，洞口中心距墙边距离详平面图，洞中心距楼面2200（挂机）。
- 4、构造柱设置以结施图为准。
- 5、未注明花池净宽600。
- 6、每户南边的阳台均为未封闭结构外开敞阳台。
- 7、北侧的外廊为无柱开敞外走廊。



YUEYANG ARCHITECTURAL

岳阳市建筑设计院

证书等级：国家甲级  
编号：A143005486

设计专业 DESIGN DISCIPLINE  
总图 建筑 结构 给排水  
暖通 电气 规划 装修

工程名称 PROJECT  
岳阳市湘北雅园公租房及配套基础设施建设  
E2地块12#栋住宅楼

建设单位 CLIENT  
湖南临港开发投资集团有限公司

附 注 REMARKS

注册师	陈莹	陈莹
设计	夏炎	夏炎
制图	夏炎	夏炎
校对	袁群兰	袁群兰
审核	陈莹	陈莹
审定	柳周新	柳周新
专业负责	夏炎	夏炎
项目总负责	陈莹	陈莹

图 名 DRAWING TITLE

12#栋二层平面图

设计阶段	初步设计
工 程 号	2020-058
比 例	1:100
日 期	2021.07
图别/图号	建初16-08



单位出图专用章盖章

个人执业专用章盖章

本图须加盖本院出图章，否则一律无效

户型	套型	户数	套内面积	公摊面积	建筑面积
E型	两房一厅一厨一卫	6	41.42	117.39	53.64
F型	两房一厅一厨一卫	2	43.46		56.28
G型	一房一厅一厨一卫	2	31.36		40.61

弱电	动力	给水	暖通
会	建	筑	结
结	构		

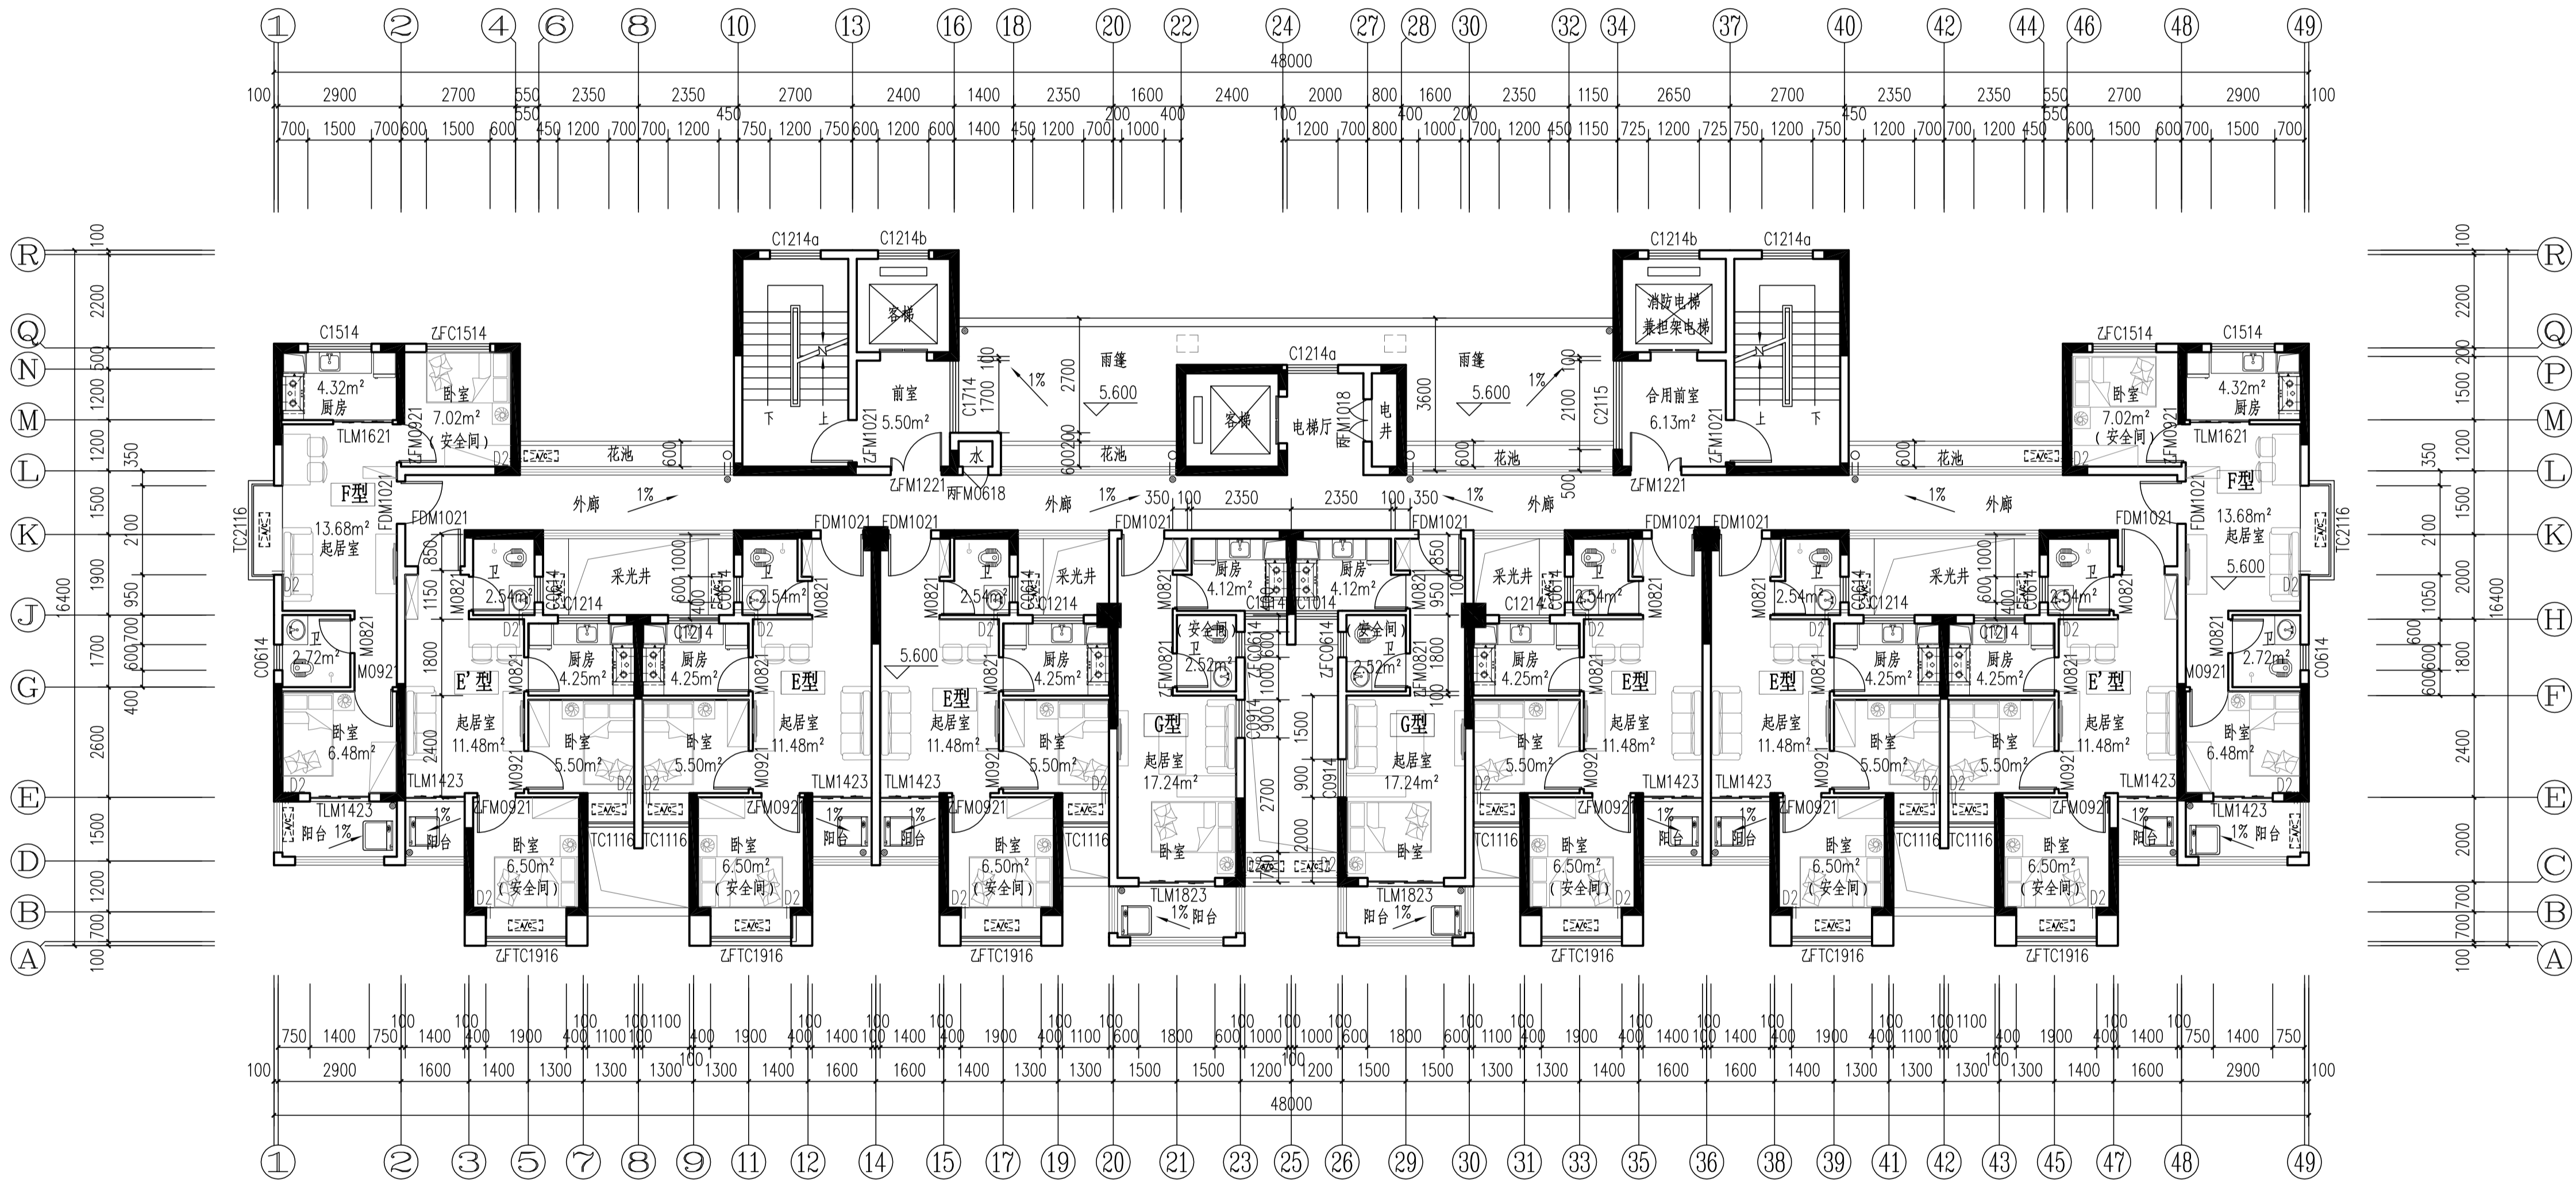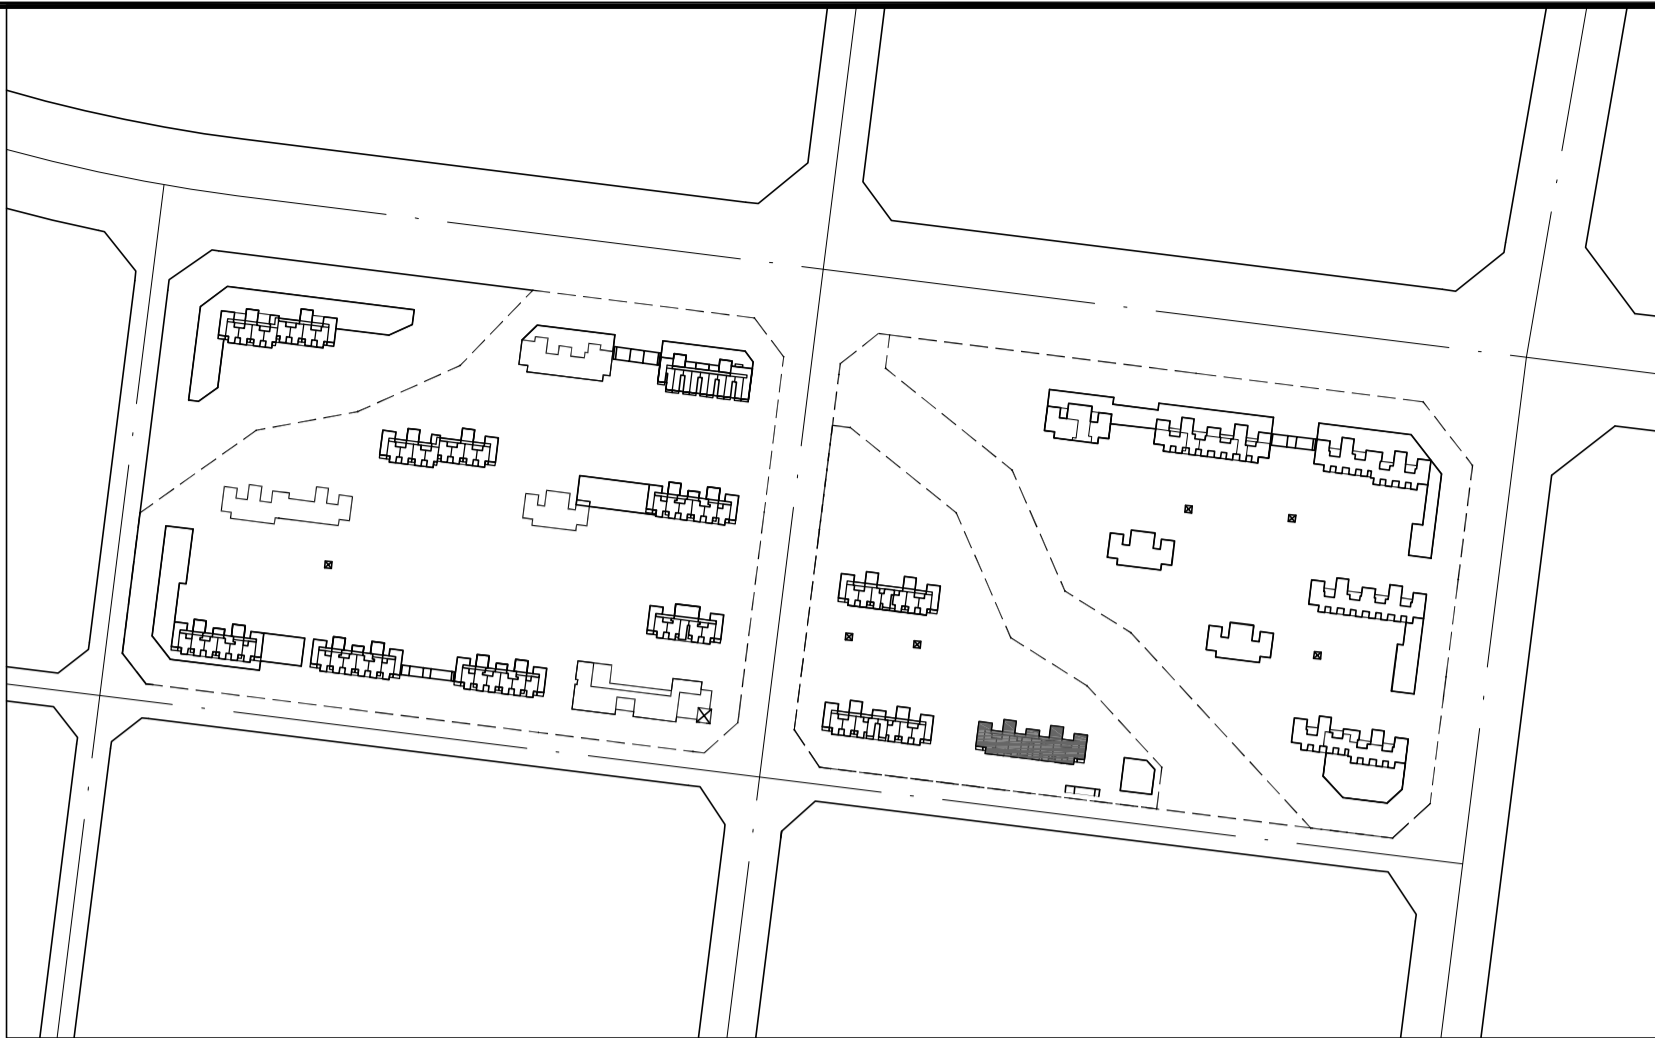

12#栋三层平面图 1:100

本层建筑面积：s=511.92m²

- 注：1、每户设置一间安全间，并满足内外墙体耐火极限不低于1.0小时，安全间的房间门采用乙级防火门，外窗的耐火完整性不宜低于1.0h。
- 2、洞口D1预埋80UPVC空调管，洞口中心距墙边距离详平面图，洞中心距楼面150（柜机）
- 3、洞口D2预埋80UPVC空调管，洞口中心距墙边距离详平面图，洞中心距楼面2200（挂机）。
- 4、构造柱设置以结施图为准。
- 5、未注明花池净宽600。
- 6、每户南边的阳台均为未封闭结构外开敞阳台。
- 7、北侧的外廊为无柱开敞外走廊。

图例：

	洗脸盆		热水器
	洗衣机		厨房排烟道
	洗菜池		蹲便器
	燃气灶		抽油烟机
	空调室外机		消火栓
	冰箱		

户型	套型	户数	套内面积	公摊面积	建筑面积
E型	两房一厅一厨一卫	6	41.42	117.39	53.64
F型	两房一厅一厨一卫	2	43.46		56.28
G型	两房一厅一厨一卫	2	31.36		40.61



YUEYANG ARCHITECTURAL

岳阳市建筑设计院

证书等级：国家甲级  
编号：A143005486

设计专业 DESIGN DISCIPLINE  
总图 建筑 结构 给排水  
暖通 电气 规划 装修

工程名称 PROJECT  
岳阳市湘北雅园公租房及配套基础设施建设  
E2地块12#栋住宅楼

建设单位 CLIENT  
湖南临港开发投资集团有限公司

附 注 REMARKS

注册师	陈莹	陈莹
设计	夏炎	夏炎
制图	夏炎	夏炎
校对	袁群兰	袁群兰
审核	陈莹	陈莹
审定	柳周新	柳周新
专业负责	夏炎	夏炎
项目总负责	陈莹	陈莹

图 名 DRAWING TITLE


11#栋三层平面图

设计阶段	初步设计
工 程 号	2020-058
比 例	1:100
日 期	2021.07
图别/图号	建初16-09

单位出图专用章盖章

个人执业专用章盖章

本图须加盖本院出图章，否则一律无效

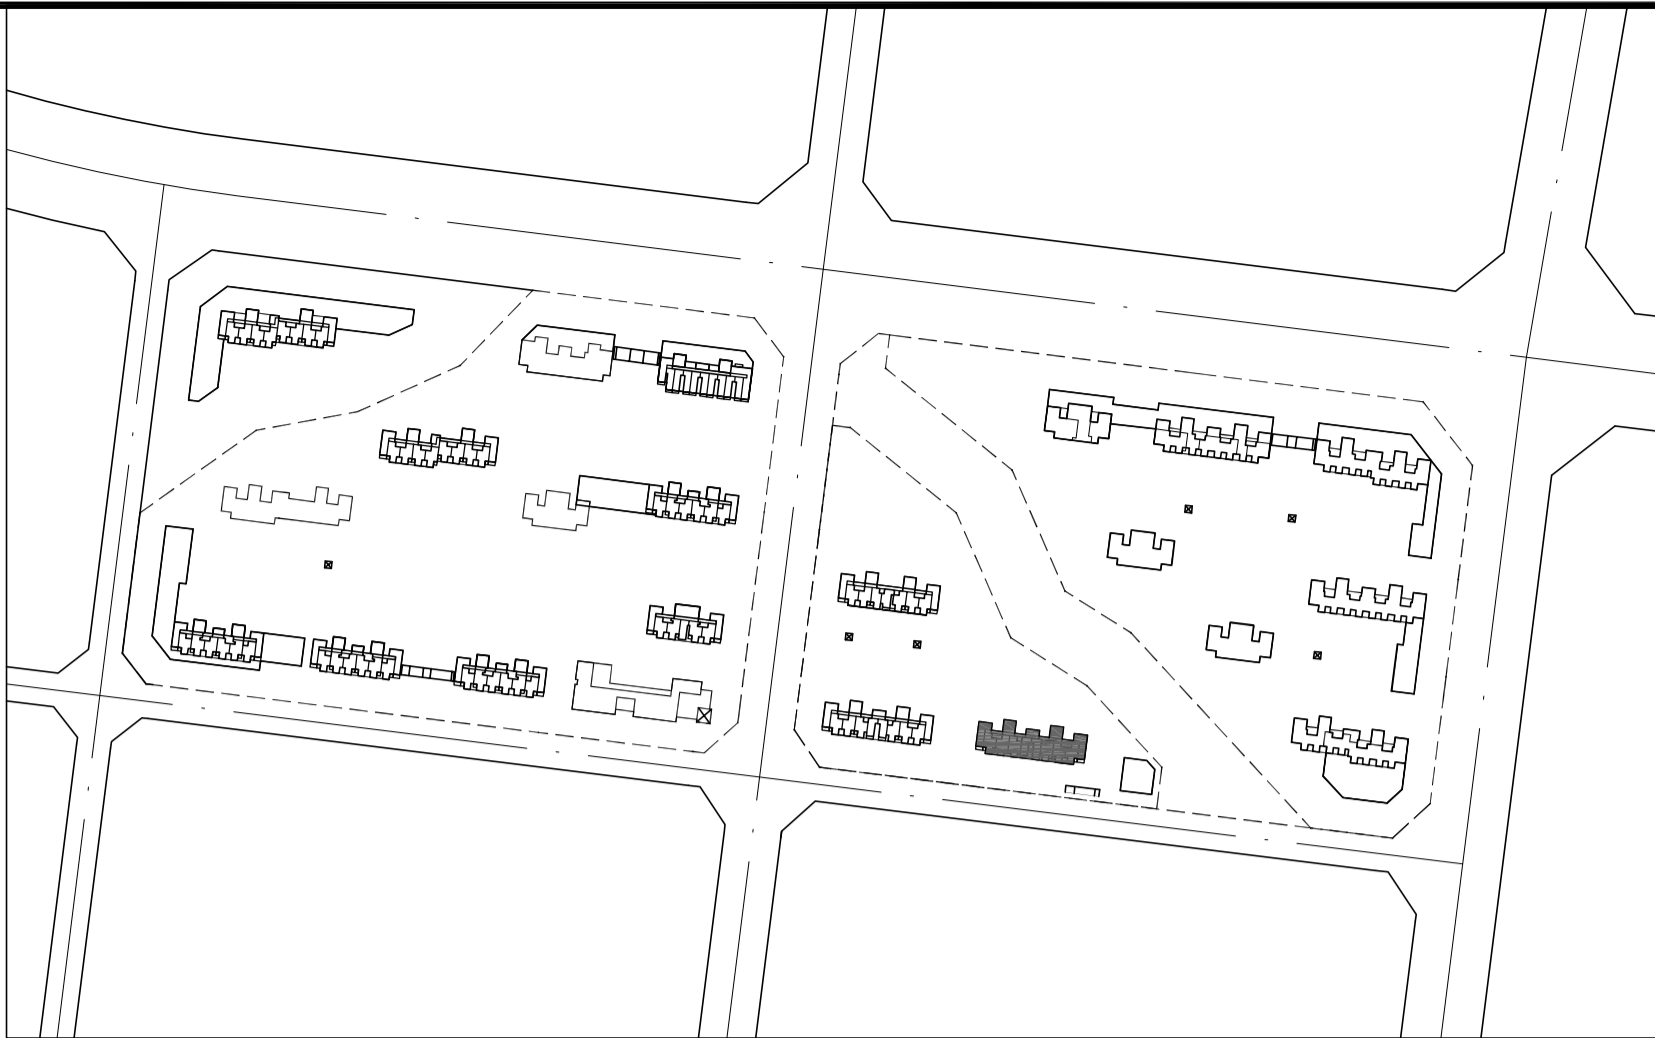

YUEYANG  
DESIGN  
ARCHITECTURAL

岳阳市建筑设计院

证书等级：国家甲级  
编号：A143005486

设计专业 DESIGN DISCIPLINE  
总图 建筑 结构 给排水  
暖通 电气 规划 装修

工程名称 PROJECT  
岳阳市湘北雅园公租房及配套基础设施建设  
E2地块12#栋住宅楼

建设单位 CLIENT  
湖南临港开发投资集团有限公司

附 注 REMARKS

注册师	陈莹	陈莹
设计	夏炎	夏炎
制图	夏炎	夏炎
校对	袁群兰	袁群兰
审核	陈莹	陈莹
审定	柳周新	柳周新
专业负责	夏炎	夏炎
项目总负责	陈莹	陈莹

图 名 DRAWING TITLE


11#栋四至二十八层平面图

设计阶段	初步设计
工程号	2020-058
比例	1:100
日期	2021.07
图别/图号	建初16-10

单位出图专用章盖章

个人执业专用章盖章

本图须加盖本院出图章，否则一律无效

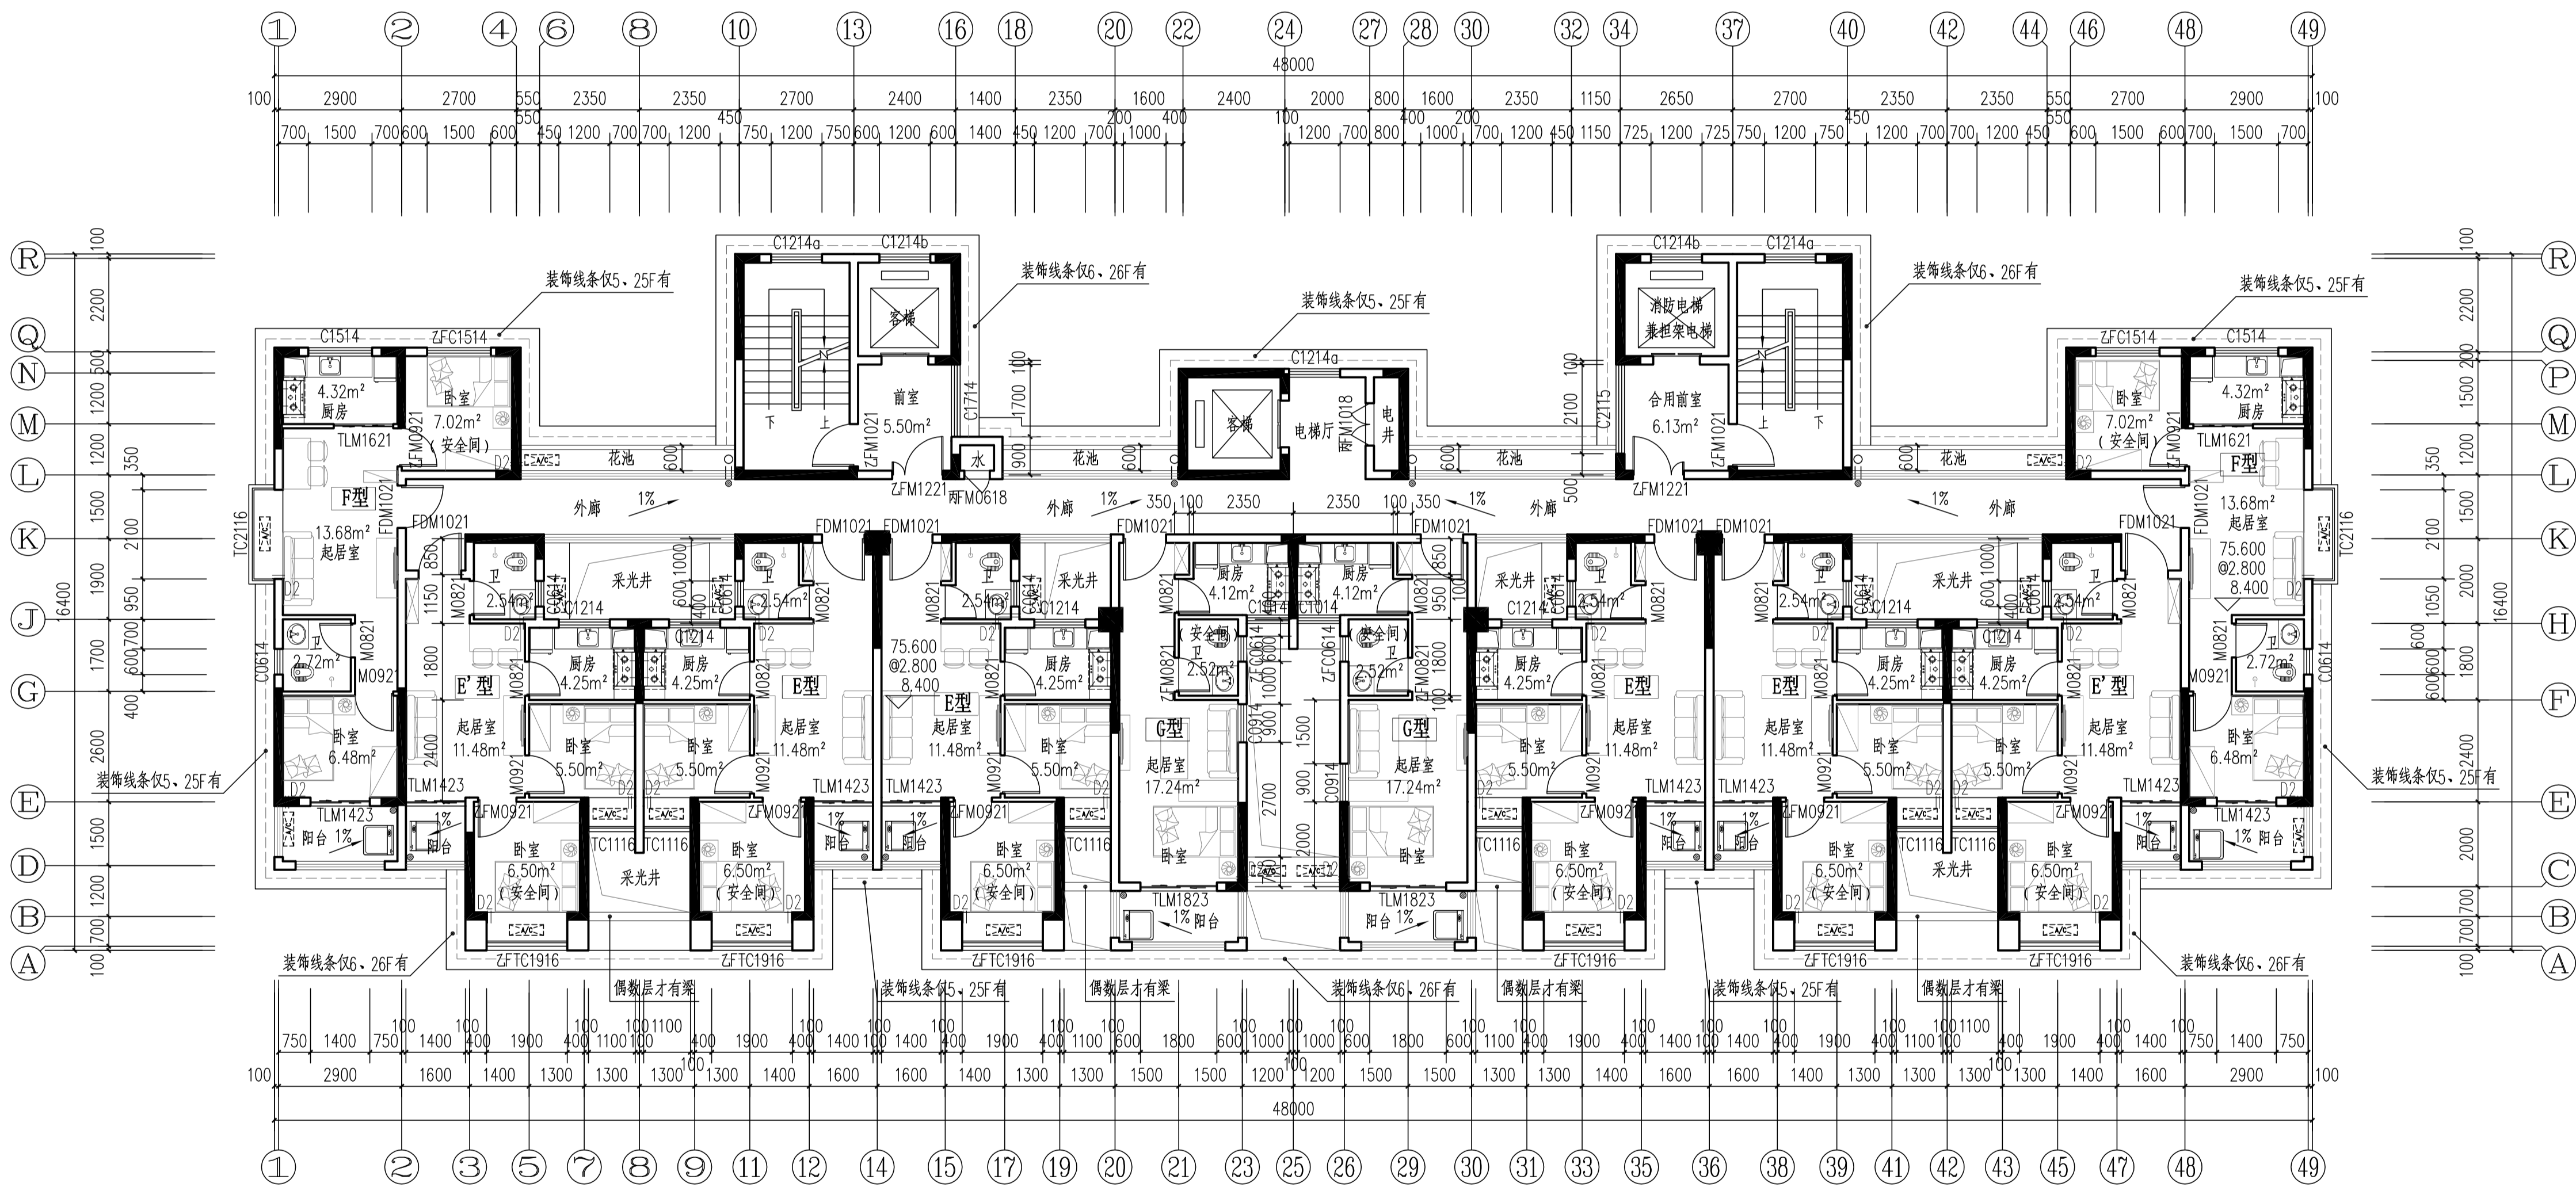

12#栋四至二十八层平面图 1:100

本层建筑面积：s=511.92m<sup>2</sup>

注：1、每户设置一间安全间，并满足内外墙体耐火极限不低于1.0小时，安全间的房间门采用乙级防火门，外窗的耐火完整性不宜低于1.0h。

2、洞口D1预埋80UPVC空调管，洞口中心距墙边距离详平面图，洞中心距楼面150（柜机）

3、洞口D2预埋80UPVC空调管，洞口中心距墙边距离详平面图，洞中心距楼面2200（挂机）。

4、构造柱设置以结施图为准。

5、未注明花池净宽600。


6、每户南边的阳台均为未封闭结构外开敞阳台。

7、北侧的外廊为无柱开敞外走廊。

图例：




12#栋机房屋顶平面图 1:100

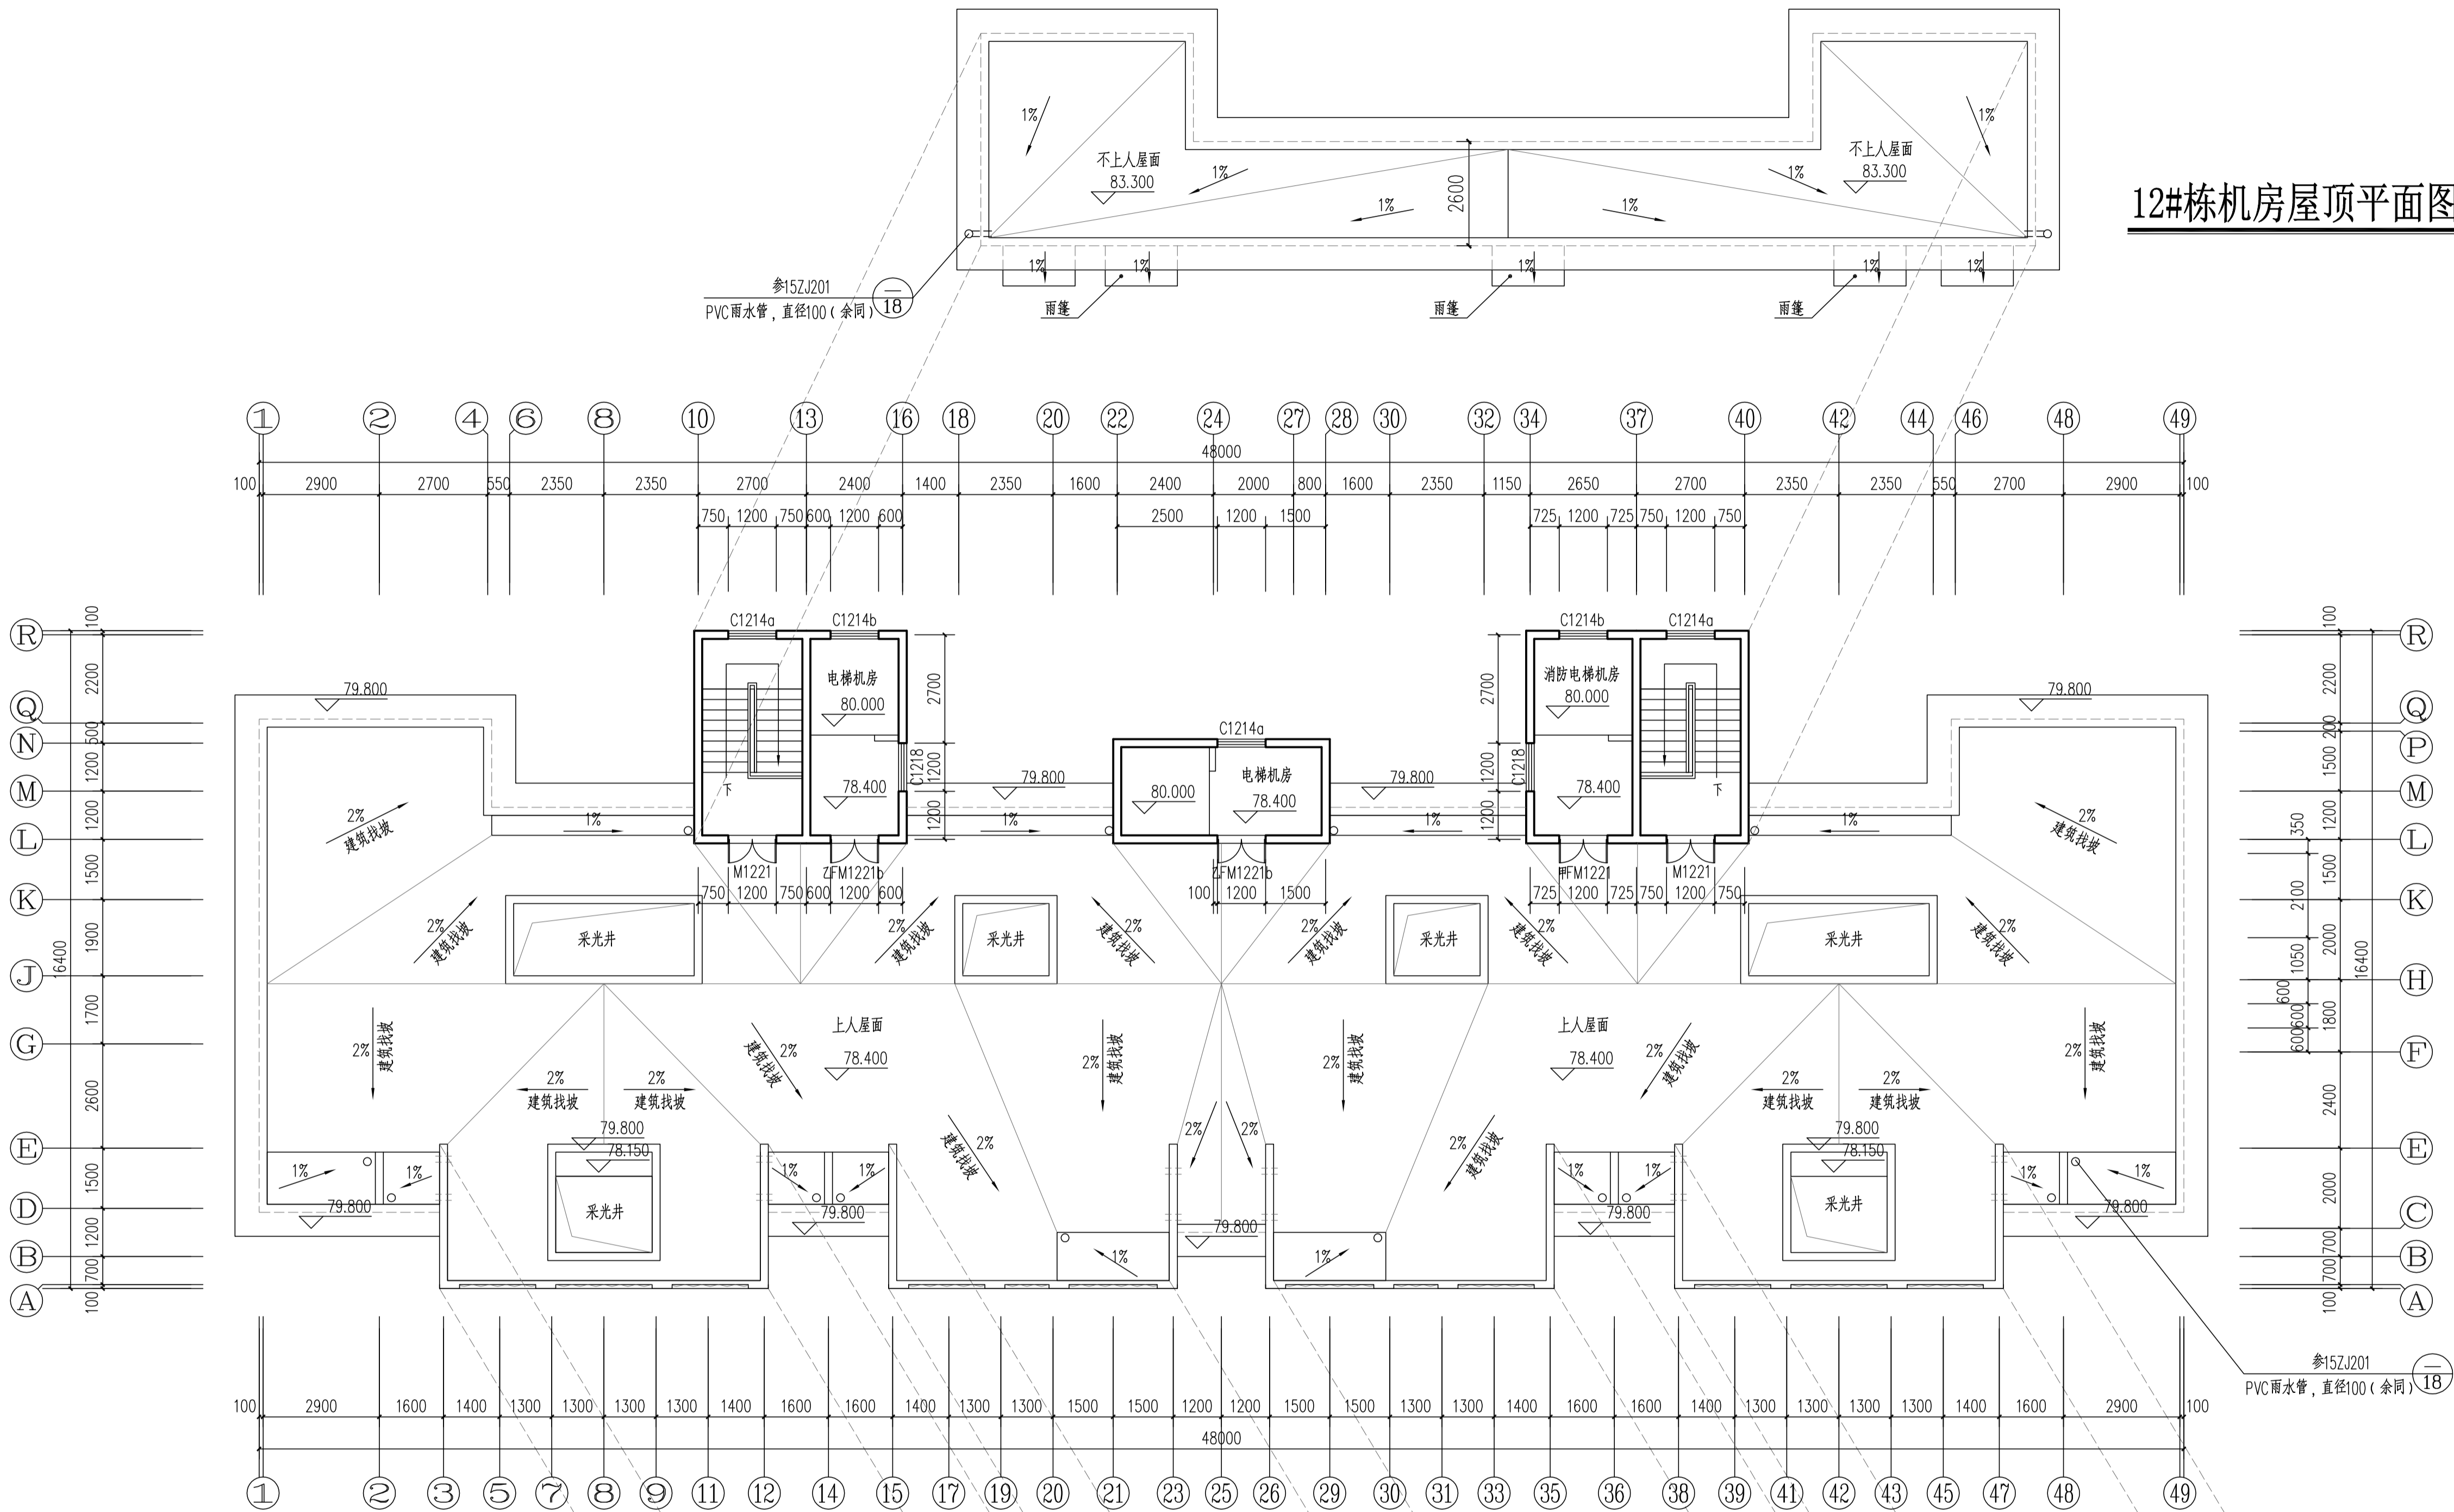

12#栋屋顶层平面图 1:100

本层建筑面积：s=72.59m²

12#栋构架层平面图 1:100

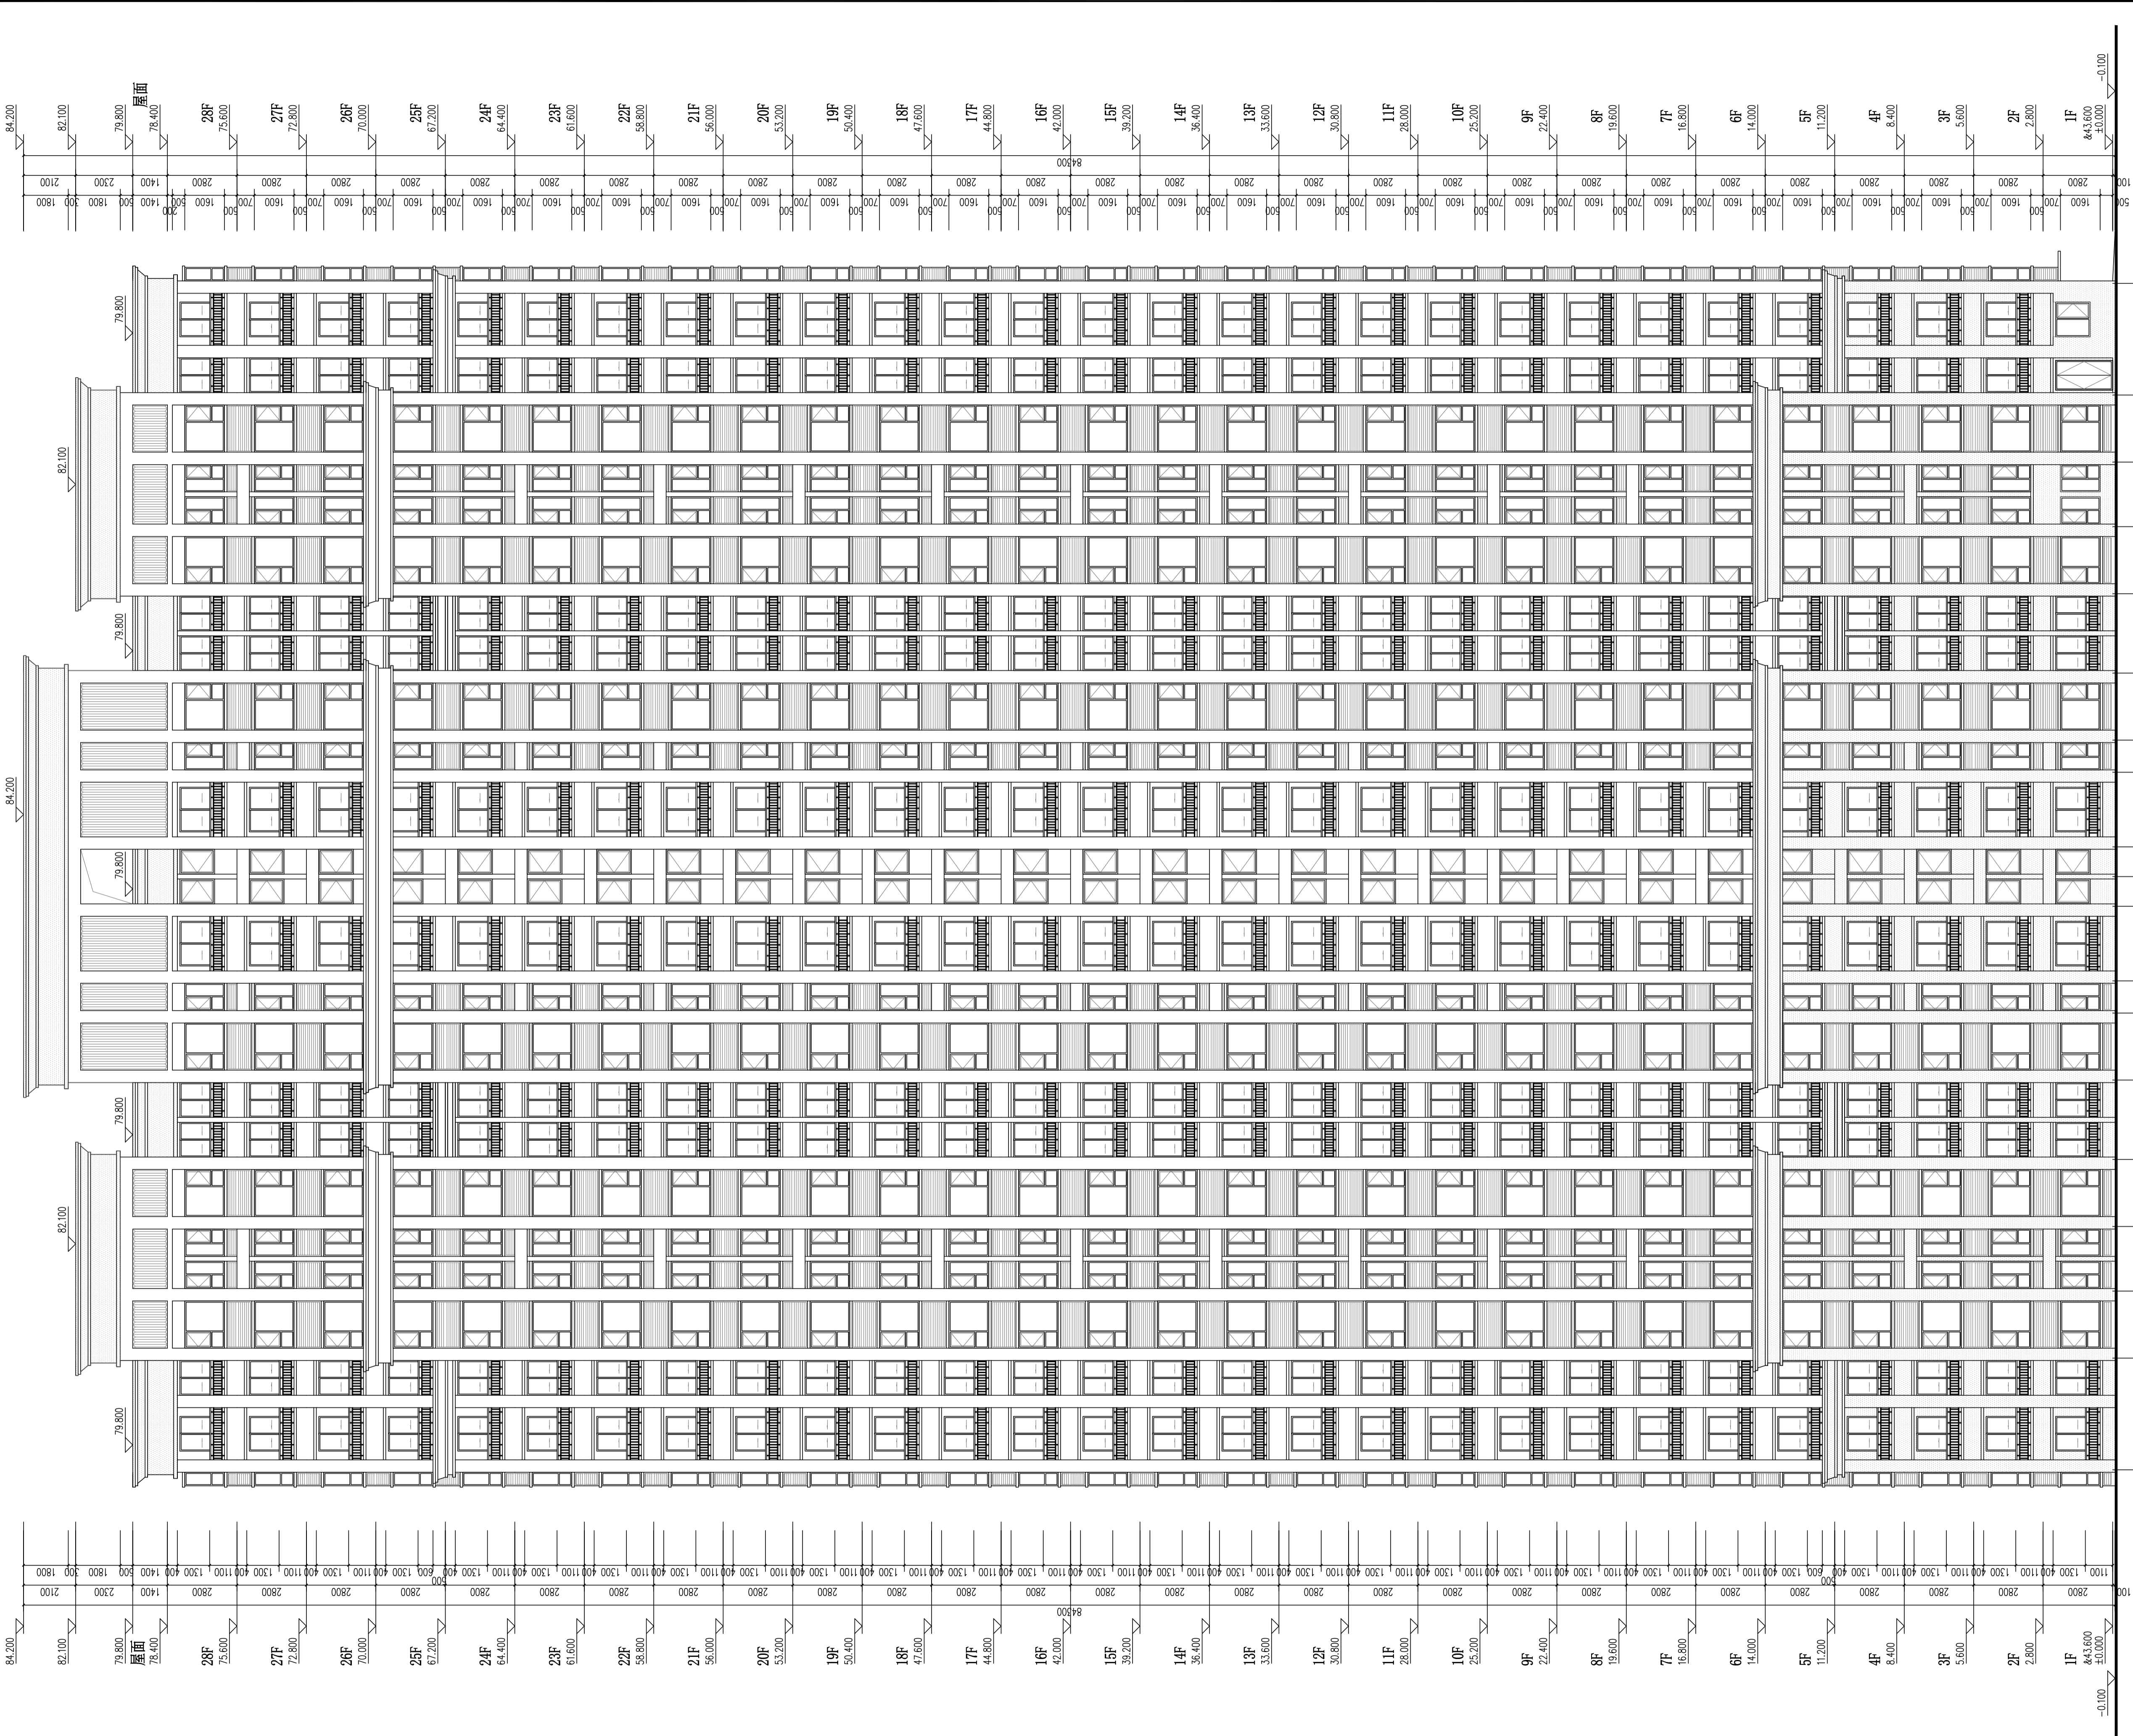

外端图例做法	
图 例	材料名称
空白	白色外墙漆
	黄色外墙漆
	灰色外墙漆
	黑色外墙漆
	红色外墙漆
	蓝色外墙漆
	绿色外墙漆
	紫色外墙漆
	棕色外墙漆
	白色内墙漆
	黄色内墙漆
	灰色内墙漆
	黑色内墙漆
	红色内墙漆
	蓝色内墙漆
	绿色内墙漆
	紫色内墙漆
	棕色内墙漆
	白色天花
	黄色天花
	灰色天花
	黑色天花
	红色天花
	蓝色天花
	绿色天花
	紫色天花
	棕色天花
	白色地面
	黄色地面
	灰色地面
	黑色地面
	红色地面
	蓝色地面
	绿色地面
	紫色地面
	棕色地面

12#栋 ① ~ ④9 立面图 1:125



岳阳市建筑设计院  
YUEYANG ARCHITECTURAL DESIGN INSTITUTE

证书等级: 国家甲级  
编 号: A143005486

设计专业 DESIGN DISCIPLINE  
总图 建筑 结构 给排水  
暖通 电气 规划 装修

工程名称 PROJECT  
岳阳市湘北雅园公租房及配套基础设施建设  
E2地块12#住宅楼

建设单位 CLIENT  
湖南临港开发投资集团有限公司

附 注 REMARKS

注册师	陈 莹	陈莹
设 计	夏 炎	夏炎
制 图	夏 炎	夏炎
校 对	袁群兰	袁群兰
审 核	陈 莹	陈莹
审 定	柳周新	柳周新
专业负责	夏 炎	夏炎
项目总负责	陈 莹	陈莹


图 名 DRAWING TITLE  
12#栋 ① ~ ④9 立面图

设计阶段	初步设计
工 程 号	2020-058
比 例	1:125
日 期	2021.07
图别/图号	建初16-12

单位出图专用章盖章

个人执业专用章盖章

本图须加盖本院出图章, 否则一律无效

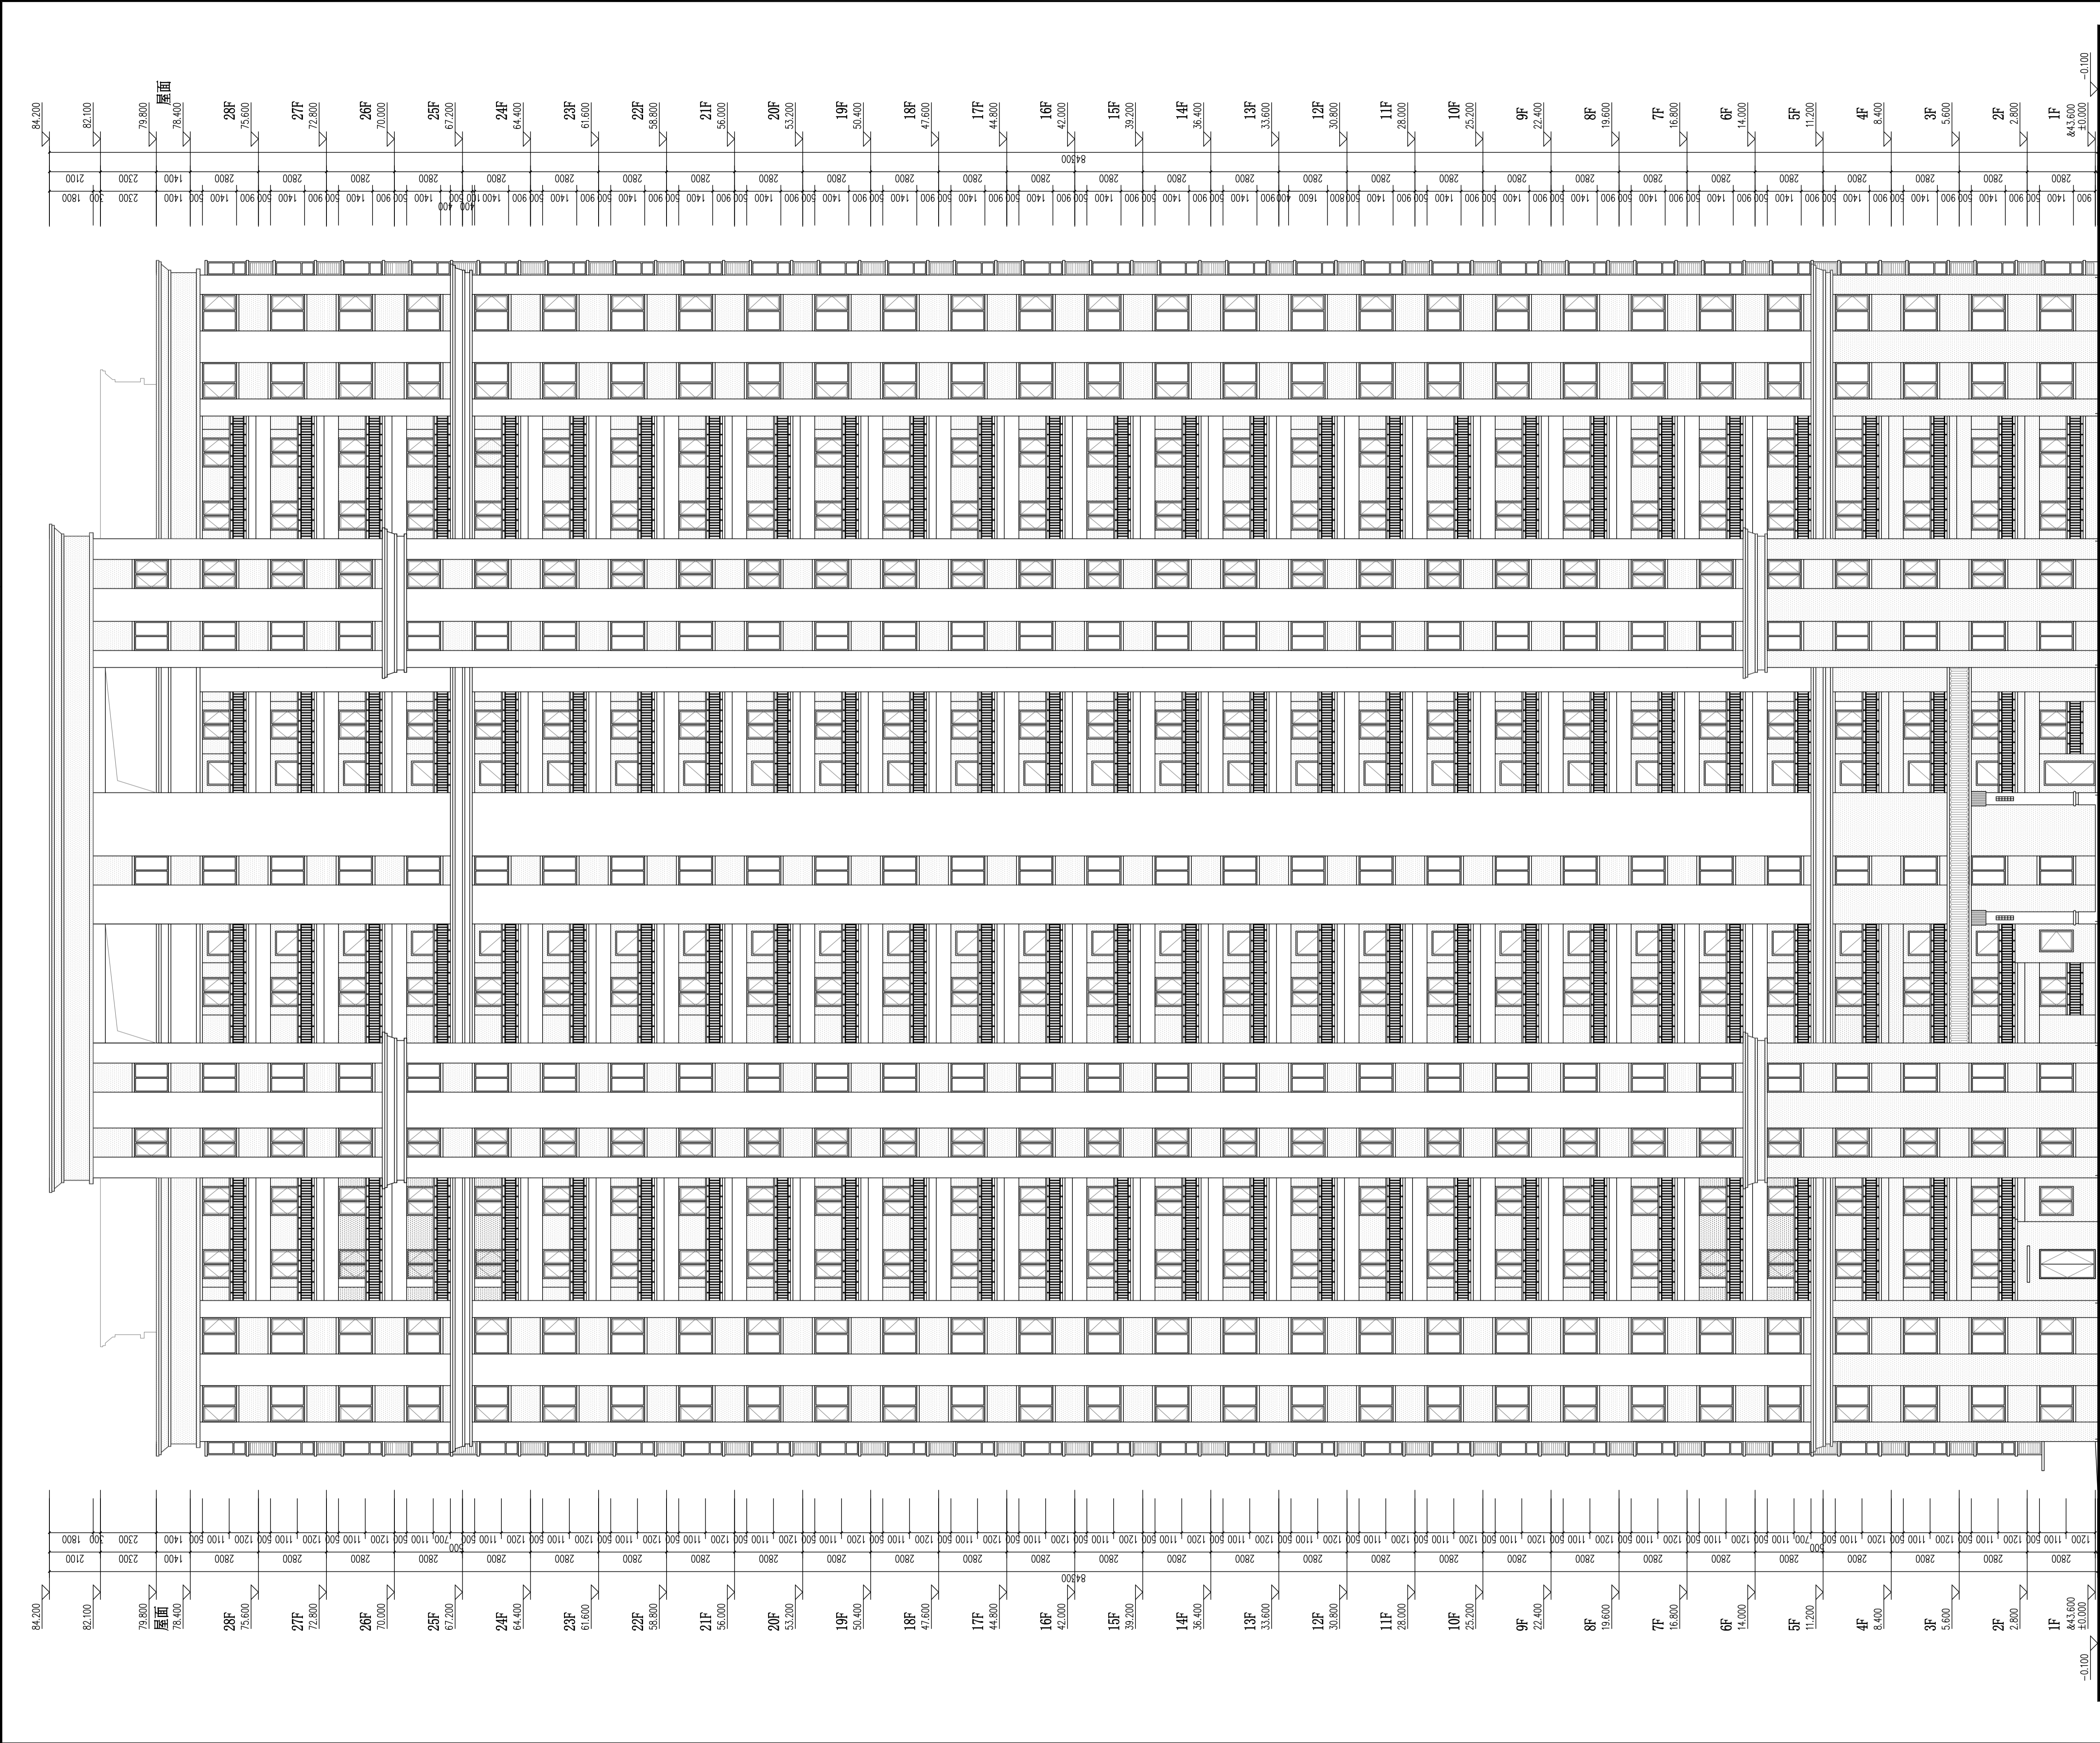

外端图例做法			
图 例	材料名称	用 途	备注
	白色外墙漆	住宅外墙	152.000
	灰色外墙漆	住宅外墙	152.000

12#栋~12#栋立面图 1:125

岳阳市建筑设计院

YUEYANG ARCHITECTURAL DESIGNING INSTITUTE

证书等级: 国家甲级

编 号: A143005486

设计专业: DESIGN DISCIPLINE

总图	建筑	结构	给排水
暖通	电气	规划	装修

工程名称: PROJECT

岳阳市湘北雅园公租房及配套设施建设项目

E2地块12#栋住宅楼

建设单位: CLIENT

湖南临港开发投资集团有限公司

附 注: REMARKS

注册 师	陈 莹	陈莹
设 计	夏 炎	夏炎
制 图	夏 炎	夏炎
校 对	袁群兰	袁群兰
审 核	陈 莹	陈莹
审 定	柳周新	柳周新
专业负责	夏 炎	夏炎
项目总负责	陈 莹	陈莹

图 名: DRAWING TITLE

12#栋~12#栋立面图


设计阶段	初步设计
工 程 号	2020-058
比 例	1:125
日 期	2021.07
图别/图号	建初16-13

单位出图专用章盖章

个人执业专用章盖章

本图须加盖本院出图章, 否则一律无效

给排水	暖通	动力	弱电
暖通	结构	强电	

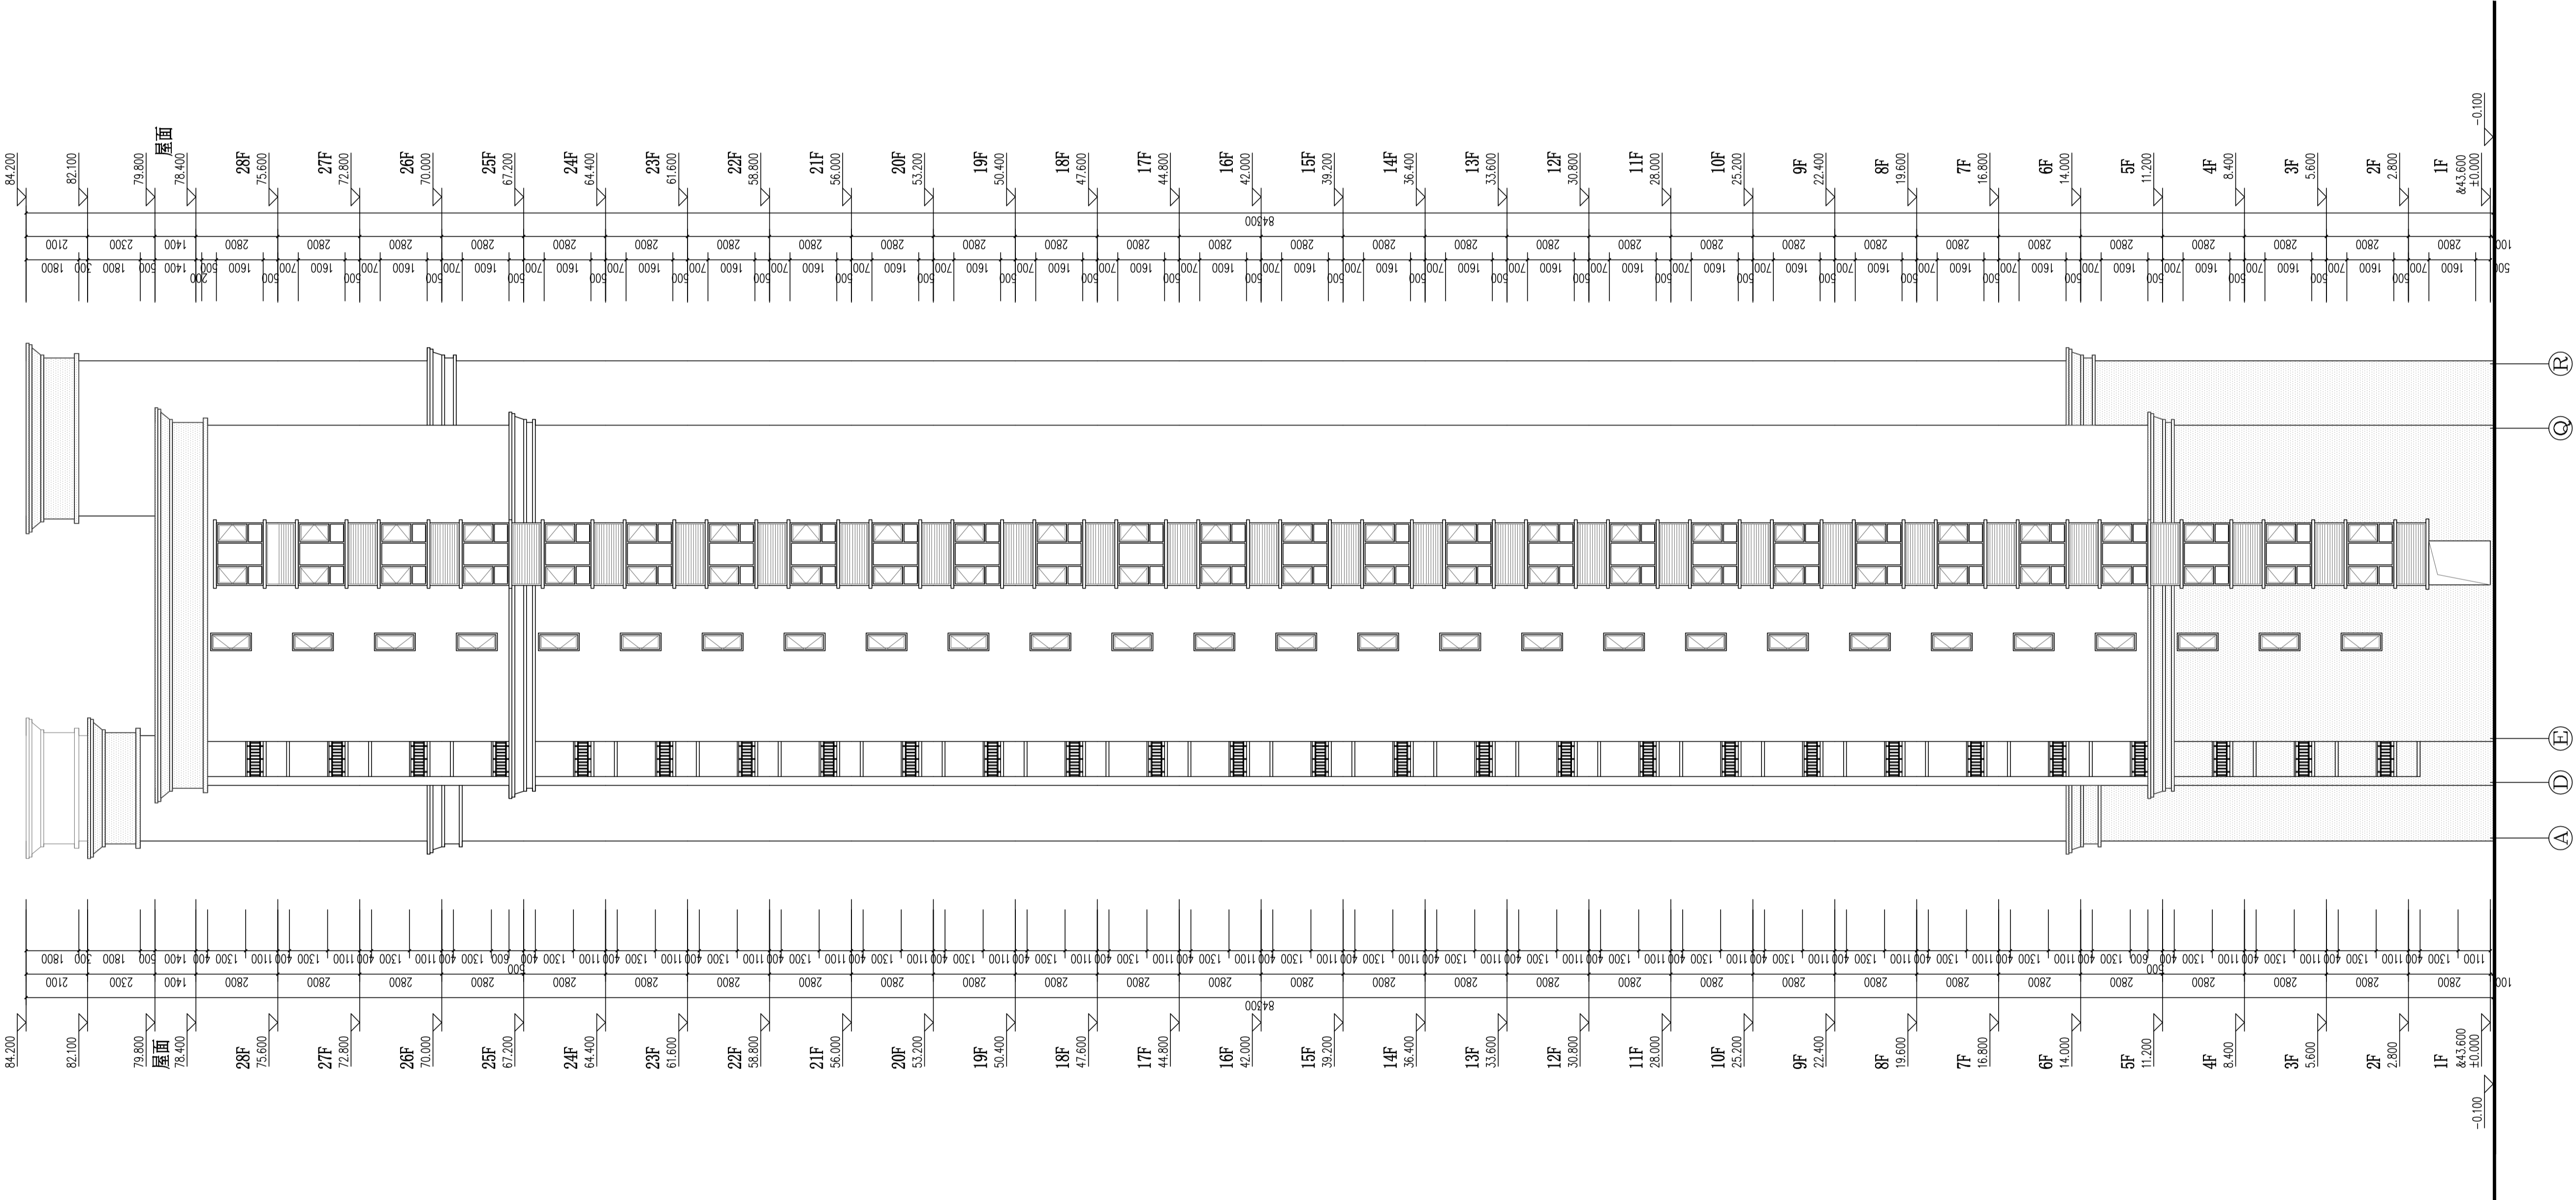

图例	材料名称	月处	备注
图例	材料名称	月处	备注

岳阳市建筑设计院

YUESIANG ARCHITECTURAL DESIGN

证书等级：国家甲级

编号：A143005486

设计专业

DESIGN DISCIPLINE

总图

建筑

结构

给排水

暖通

电气

规划

装修

工程名称

PROJECT

岳阳市湘北碧桂园公租房及配套设施建设项目

E2地块12#住宅楼

建设单位

CLIENT

湖南临港开发投资集团有限公司

附注

REMARKS

注册师

陈莹

陈莹

设计

夏炎

夏炎

制图

夏炎

夏炎

校对

袁群兰

袁群兰

审核

陈莹

陈莹

审定

柳周新

柳周新

专业负责

夏炎

夏炎

项目总负责

陈莹

陈莹

图名

DRAWING TITLE

12#栋①~②立面图

设计阶段

初步设计

工程号

2020-058

比例

1:100

日期

2021.07

图别/图号


建初16-14

单位出图专用章

个人执业专用章

本图须加盖本院出图章，否则一律无效

会建	给排水	动力	弱电
签构	暖通	强电	

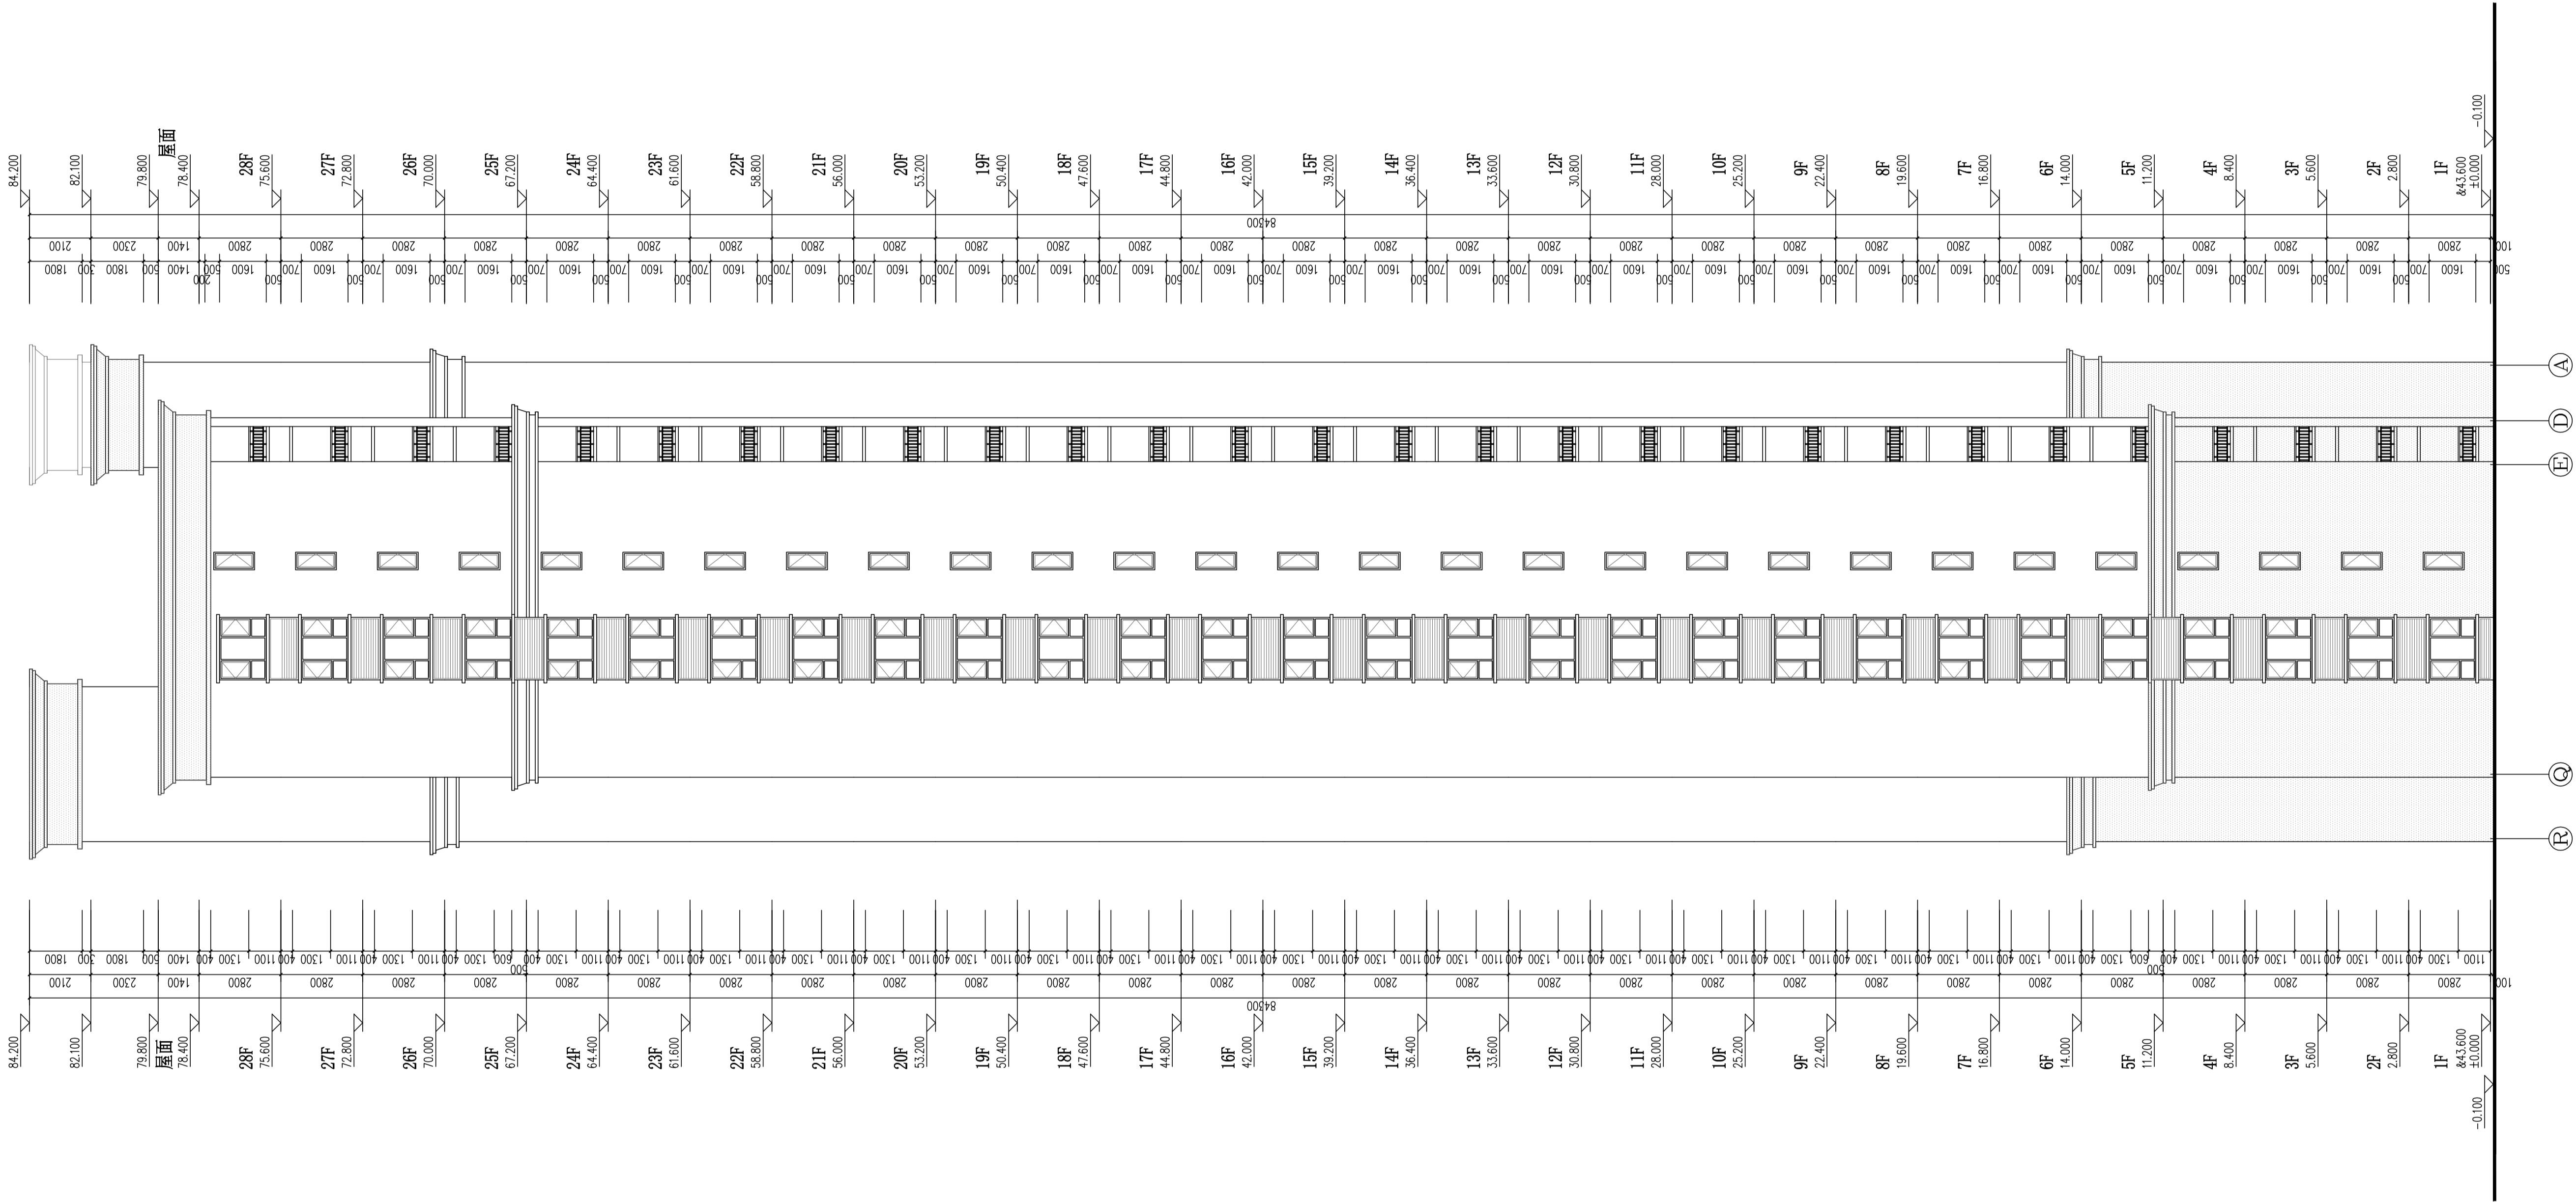

12#栋②~③立面图 1:100

## 外墙图例做法

图例	材料名称	用 处	备注编号
	留白	褐色外墙漆	15ZJ001 $\frac{12}{80}$
		深咖啡色外墙漆	15ZJ001 $\frac{12}{80}$



岳阳市建筑设计院

证书等级: 国家甲级  
编号: A143005486

总图		建筑		结构		给排水
暖通		电气		规划		装修

岳阳市湘北雅园公租房及配套设施建设项目  
E2地块12#栋住宅楼

**建设单位** CLIENT

湖南临港开发投资集团有限公司

附注 REMARKS

注册师	陈莹	陈莹
设计	夏炎	夏炎
制图	夏炎	夏炎
校对	袁群兰	袁群兰
审核	陈莹	陈莹
审定	柳周新	柳周新
专业负责	夏炎	夏炎
项目总负责	陈莹	陈莹

图 名 DRAWING TITLE


设计阶段	初步设计
工 程 号	2020-058
比 例	1:100
日 期	2021.07
图别/图号	建初16-15

单位出图专用章盖章

个人执业专用章盖章

本图须加盖本院出图章，否则一律无效

会建筑		给排水	动力	弱电
会结构		暖通	强电	

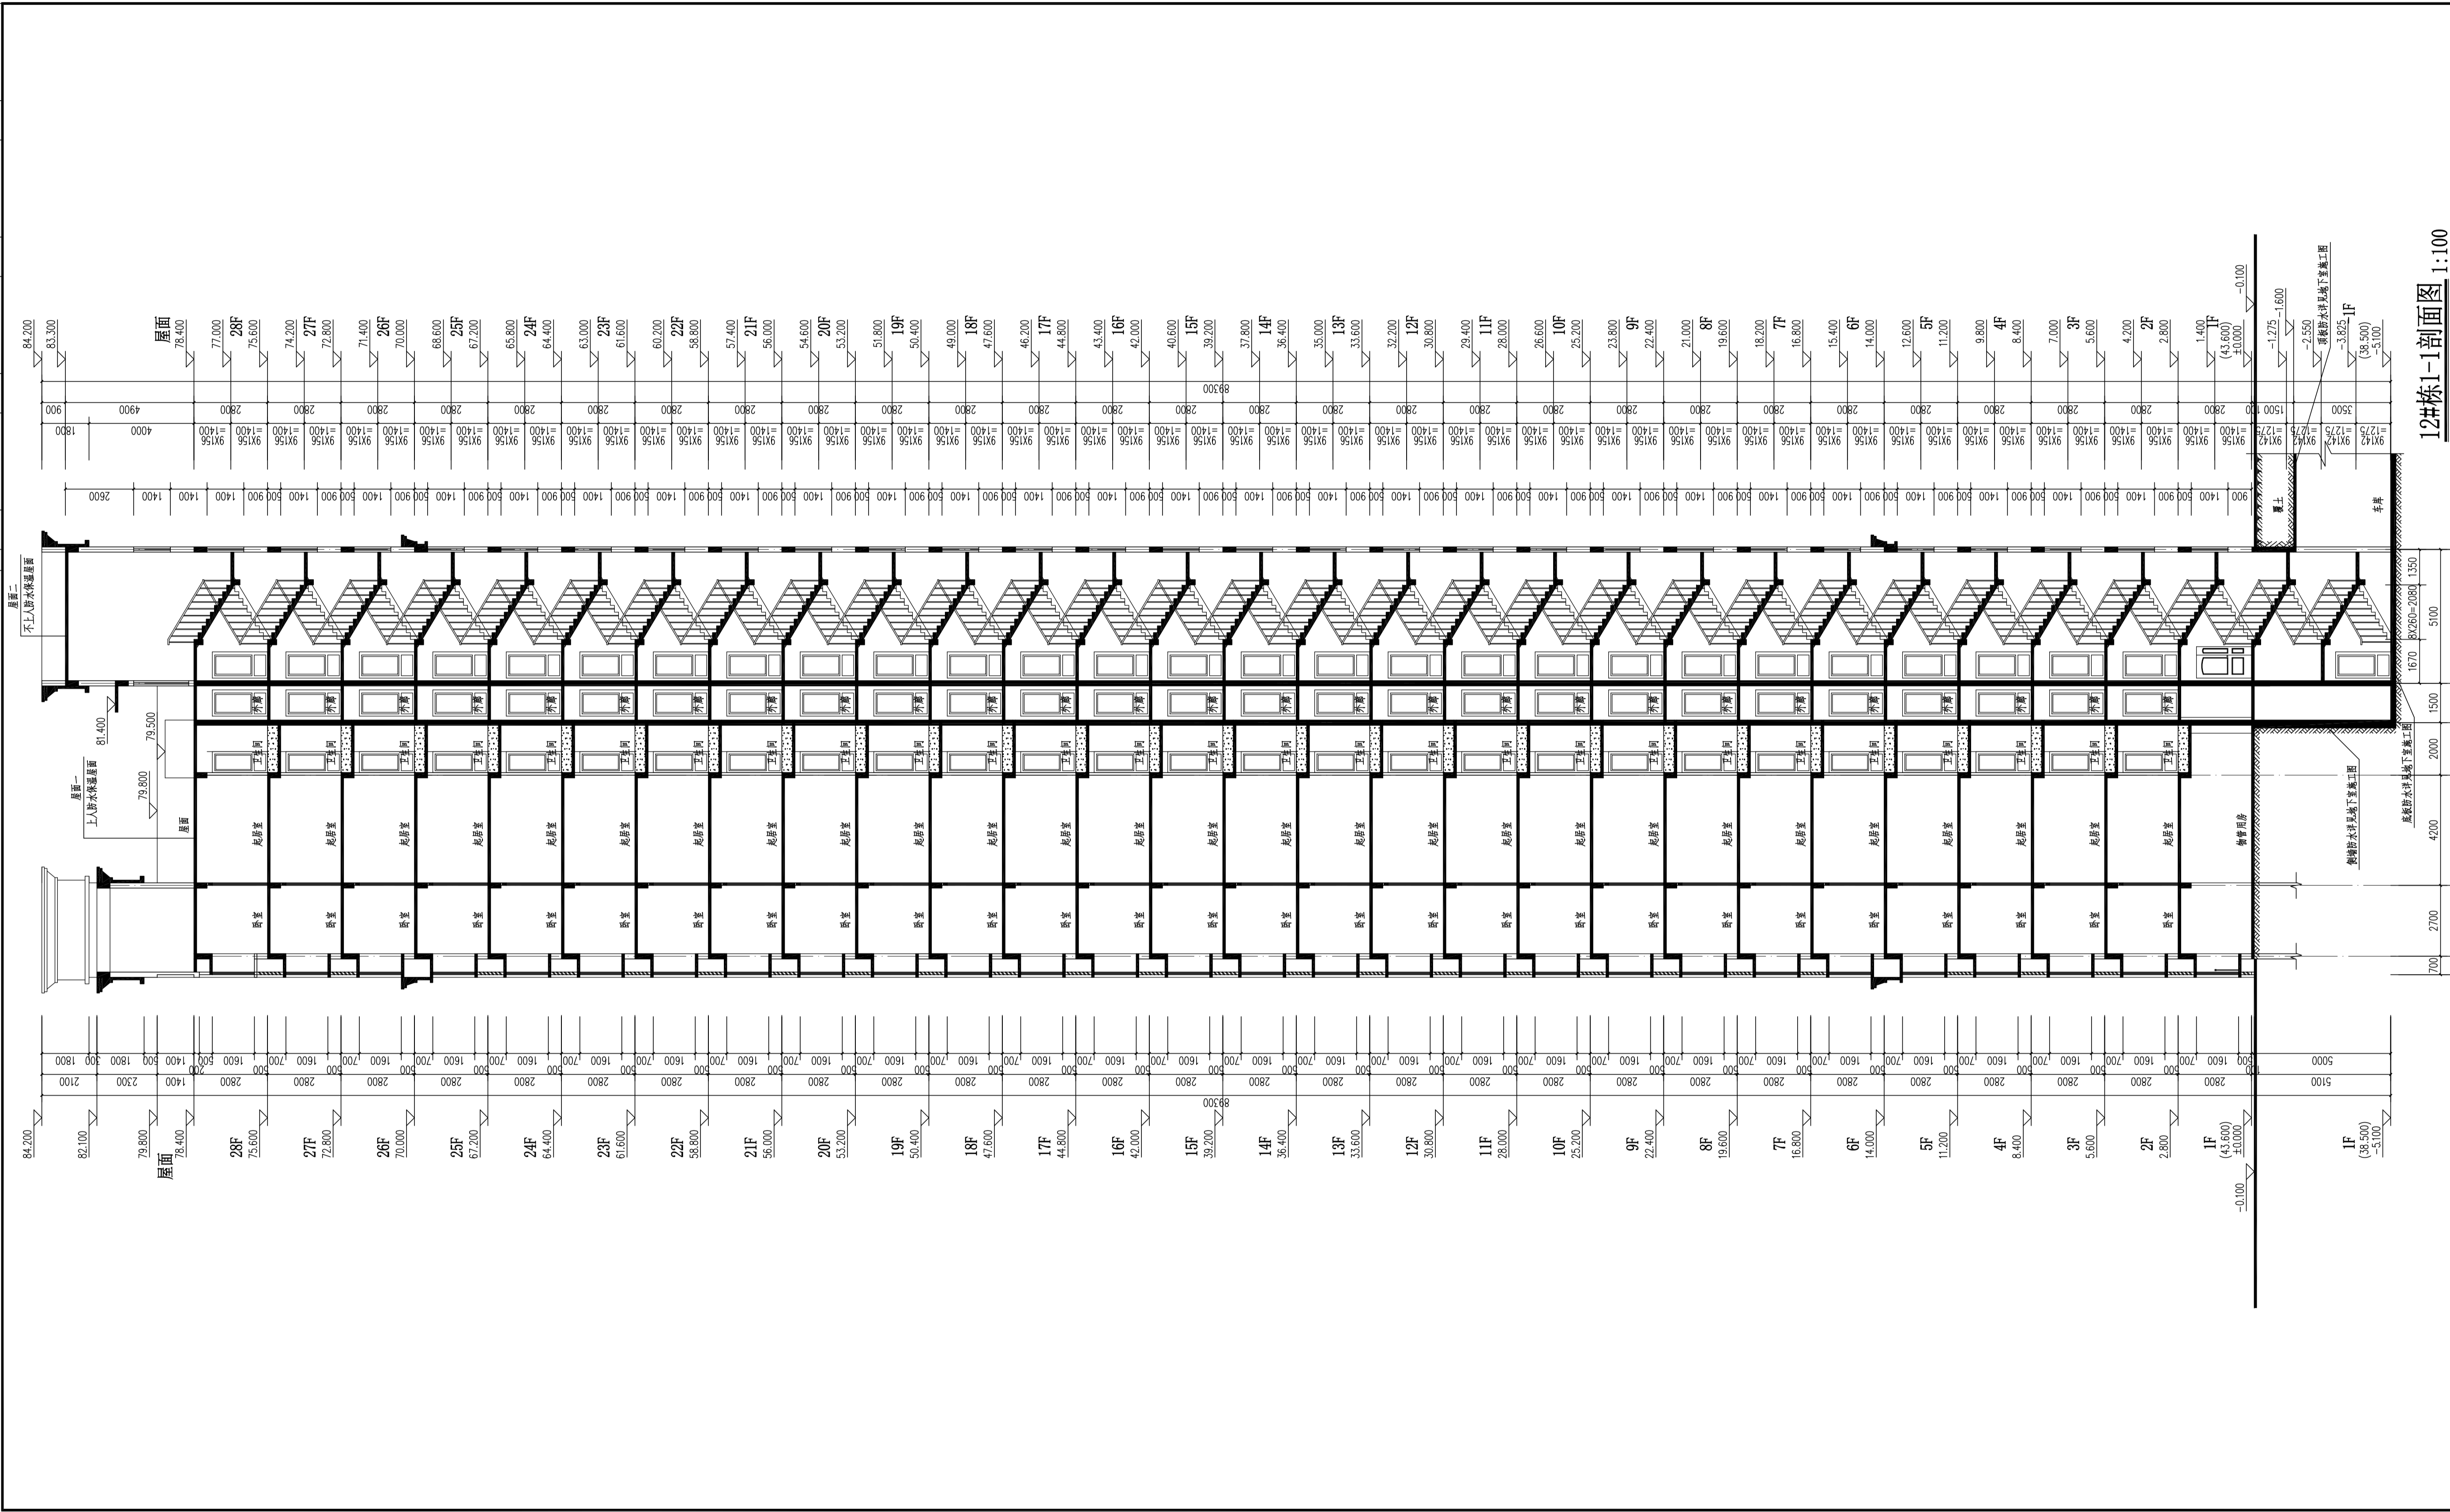

DESIGN INSTITUTE  
YUEYANG ARCHITECTURAL  
岳阳市建筑设计院

证书等级: 国家甲级  
编号: A143005486

DESIGN DISCIPLINE

电气		规划		装修
----	--	----	--	----

PROJECT

E9地块12#住宅字楼

---

中國港升及投資集團有限公司

REMARKS

师	陈莹	陈莹
计	夏炎	夏炎
图	夏炎	夏炎
对	袁群兰	袁群兰
核	陈莹	陈莹
定	杨周新	杨周新
负责	夏炎	夏炎
负责	陈莹	陈莹

DRAWING TITLE

设计阶段	初步设计
工程号	2020-058
比例	1:100
日期	2021.07
专业/图号	建初16-16

國立中央圖書館

业专用草盖草

及加蓋本院山園章，否則一律無效





# 建筑施工图设计总说明(二)

记录				
动力				
电				
排水				
检修				
结构				

4.	门的开启方向详面图纸,除了图纸另有说明者外,窗门槛墙中,门均从开启方向的墙体侧面取平,窗窗门居墙中,门探出墙者外,最小尺寸距墙面100;室内通风百叶、窗、管井检修门均平通过一侧墙面立墙,管井检修门距接地面标高200门洞口采取做法详附图。		
5.	外门窗框与墙体之间的预留缝隙,需填塞发泡聚氨酯等弹性孔材料,不得用砂浆填缝。		
6.	铝合金门窗主型材壁厚应经计算或试验确定,门型材截面主要受力部位最小实测壁厚应小于2mm,窗型材截面主要受力部位最小实测壁厚应小于1.4mm。		
7.	门型材大小、分格、玻璃颜色见门窗表、门窗大样及立面图。		
8.	本工程所使用的推拉门窗应采用特殊构造,断桥铝合金窗选用浇注式,以保证门窗的气密性达到该标准的要求,并且均设防窗扇脱落的限位装置(疏散楼梯间门窗除外)。		
9.	窗台大样注明净高900;凡外墙窗窗台低于900时,应做护栏,高度从建筑成品面起900,但低窗台的窗台完成面宽度大于等于220mm,且高度低于或等于450mm,护栏高度应从窗台面算起。		
10.	厨房卫生间的门应在下部设置有效截面积不小于0.02m²的固定百叶,也可距地面留出小于30mm的缝隙。		
11.	防火门窗、防火卷帘的要求详见本说明;建筑消防设计“一栏”。		
12.	供采暖管道通行的门要求详见本说明“无源墙设计”一栏。		
13.	木门:木门洞口尺寸、樘数详见门窗表,其制作材料及要求详见8827.601说明及做法,木门门框一底二度乳白色调和漆。		
14.	断桥铝合金门、窗、框均采用深灰色型材,用料系列详见门窗表,玻璃采用无色透明玻璃,其设计、制作和安装必须满足《建筑节能应用技术规范》(JGJ113-2009,J255-2009)的规定。		
15.	塑钢(窗)用型材的物理机械性能及尺寸精度应符合现行国家标准《门、窗用未增塑聚氯乙烯(PVC-U)型材》GB/T8814-2004的规定。塑钢(窗)型材必须选用与其相匹配的银粉铝粉增强型钢,型钢壁厚应满足规范和设计要求,且窗的钢材厚度不小于5mm,门的钢材厚度不小于7.0mm。		
16.	本工程所用的外平开窗应采用经机械性能检验合格后的加强型五金窗。		
17.	对尺寸较大的洞口、扇面应进行承载力计算后选型,组合窗拼框料的大小、规格、壁厚(包括建料门窗的钢材厚度)应经计算确定,以确保门窗安全使用和建造功能。组合门拼框料和玻璃应进行抗风压变形验算。		
18.	施工时,门窗生产厂家应根据窗面材料制和土建误差调整门窗尺寸并根据本工程实际情况进行门窗受力构件进行计算并经验合格后,提供样品和构造详图报业主及设计方共同认可后才能施工。		
19.	墙体外洞口部位窗台高处均设置或设钢筋混凝土窗台板,两端伸入墙体内不小于50,或延伸至主体结构,框架柱连接,具体做法详见施工图,未注明的窗台节点详见中南标12J901-/25、-/26、-/27;窗洞口做成滴水线。		
20.	门窗采用的安全玻璃的使用范围应遵照《建筑安全玻璃管理规定》(发改运行[2003]216号)执行。		
建筑窗下列部位使用玻璃材料时,必须使用安全玻璃:			
1).	1)7层及/层以上建筑外开窗;		
2).	2).面积大于1.5m²的窗玻璃或玻璃底边离最终装嵌面小于500mm的落地窗;		
3).	3).玻璃幕墙;		
4).	4).公共建筑物的出入口、门厅等部位;		
5).	5).易遭受撞击、冲击而造成人体伤害的其他部位。		
十一、幕墙工程:			
本工程无玻璃幕墙、实体幕墙等。			
十二、外装修工程:			
1.	本工程外墙装饰材料为真石漆外墙面,外装修设计做法索引见“立面图”及外墙详图。		
2.	楼地面构造做法见室内装修表和材料构造做法表。		
3.	承重墙体进行二次设计的轻钢结构、梁等结构等,经确认后,向设计单位提供预埋件的位置要求。		
4.	设有外墙保温的建筑构造详见节能设计专篇的外墙保温构造大样图。		
5.	外装选用的各项材料其材质、规格、颜色等,均由施工单位提供样板,经建设和设计单位确认后进行选材,并据此验收。		
6.	有变形缝的,外墙变形缝使用彩钢板的颜色同相邻外墙面颜色。		
十三、内装修工程:			
1.	内装工程执行《建筑内部装修设计防火规范》GB50222-2017,楼地面部分执行《建筑地面设计规范》GB50037-2013,一般装修见“室内装修表”。		
2.	本工程建筑设计只含一般室内设计,属于室内高级装饰的门、窗、玻璃、隔断、吊顶由二次装修设计确定,室内高级装饰材料饰面时间应符合本工程防火设计要求。		
3.	室内装修使用材料应符合《民用建筑工程室内环境污染控制规范》(GB50325-2010)和《建筑内部装修设计防火规范》GB50222-2017的要求。		
4.	卫生间、厨房等设有水漏的有水房间应做聚氨酯防水涂料防水层。墙面上卷300~450高,图中未注明整个房间做坡度者,均在墙漏周围1m范围内做坡度坡向地漏;卫生间、厨房和淋浴等有水房间同时楼地面应低于相邻房间≥30mm或做防水门槛。		
5.	所有卫生间底版面及墙面均粉:2.0:0.01防水砂浆,设排便器和设座便器的卫生间底版比当前层下降400,内集水砂盘。		
6.	内墙阳角处均平墙面做每侧宽50,高1.8m,20厚1:2水泥砂浆抹角。		
7.	设备竖井内墙体砌筑必须饱满,并随砌随抹平。		
8.	本工程使用的砂、石、砖、水泥、混凝土、混凝土预制板等无机非金属材料,其放射性指标限量应符合下表一的规定。		
表一:无机非金属材料放射性指标限量			
测定项目	限量		
内照射指标IRa	≤1.0		
外照射指标Ir	≤1.0		
表二:无机非金属材料放射性指标限量			
测定项目	A		B
内照射指标IRa	≤1.0		≤1.3
外照射指标Ir	≤1.3		≤1.9

9.

本工程使用的无机非金属材料，包括石材、建筑卫生陶瓷、石膏材料、无机瓷质砖剂等，其放射性指标限量应符合表2.1的规定；

10.

本工程室内环境污染物的浓度限量应符合下表的规定。

污染物

I类民用建筑工程

II类民用建筑工程

氡

≤200Bq/m³

≤400Bq/m³

甲醛

≤0.08mg/m³

≤0.10mg/m³

苯

≤0.09mg/m³

≤0.09mg/m³

氨

≤0.2mg/m³

≤0.2mg/m³

TNOC

≤0.5mg/m³

≤0.6mg/m³

11.

二次装修注意事项：

1.)

室内精装修时不得影响结构安全和水、电、暖通等设施。

2.)

建筑内部装修时应设置消防设施、疏散指示标志及安全出口，并应采取消防设施和疏散走道的正常使用，因特殊要求做改动时，应符合国家有关消防规范和法规的规定。建筑内部装修不应减少安全出口、疏散出口和疏散走道的消防设施所需的净宽度和数量。

3.)

各部位隔声要求应满足《民用建筑隔声设计规范》（GB50118-2010）的规定。

十四.

油漆涂料工程：

1.

室内装修所采用的油漆涂料应“建筑构造选材做法”，油漆和涂料颜色可由建设方自定。

2.

外木（金属）门窗油漆选用银灰色漆，做法为中南标52.001-102/99；内木门（含门套）油漆选用棕红色漆，做法为中南标52.001-102/99。

3.

楼梯栏杆栏板用银灰色金属漆，做法为中南标52.001-201/101；钢栏杆应应漆防锈两遍银灰色防锈漆。

4.

护窗栏杆栏板用深灰色金属漆，做法为中南标52.001-201/101；钢栏杆应应漆防锈两遍银灰色防锈漆。

5.

室内外各项墙、金属油漆为防锈红丹防锈二道后，再做黑色的面漆2遍，预埋木构件应应做防腐处理，且应符合环保的要求

6.

各项油漆均由施工单位制作样板，经确认后封样，并据此进行验收。

7.

室内钢结构承重构件应根据防火极限的要求做防火涂料后做面漆，防火涂料为膨胀防火涂料，面层为灰色。

十五.

室外工程（室外设施）：

1.

标高-0.060处及其以上的墙体均应做防潮层，防潮层底部应设置于室内地面以下60处，做法为20素混凝土翻边。

2.

雨篦、室外台阶、坡道、坡道、散水、明沟、散水带明沟、花池及围墙坡道等做法见各层平面图及工程做法表。

3.

女儿墙压顶等应做滴水线，压顶参则12.201-1/12。

4.

挑出墙面的雨篦、窗台线、挑檐、空调板等构件凡未特别注明者其上均均粉1:2水泥砂浆，并找1%排水坡，其下部均粉1:2水泥砂浆5厚刷白色106涂料。雨篦、挑檐、外挑出檐，空调板檐，女儿墙压顶等应做滴水线。

5.

室内房间与花园交接时，花园侧壁应独立，不得利用室内空间墙体。

6.

本工程室内设干层底或室外墙、靠卫生间的壁柜内应设防潮措施。

十六.

建筑设备、设施工程：

1.

本项目设置两台电梯，其中一台为客梯兼无障碍电梯，一台为消防电梯兼担架电梯，电梯的使用应遵照国家图集《电梯自动扶梯自动人行道》13J404的有关规定。

2.

电梯主要参数详见下列电源流量表所示。

类型

台数

额定载重量/人数

轿厢尺寸mm

井道尺寸mm

厅门型式

厅门尺寸mm

底坑深度mm

轿厢深度mm

机房深度mm

客梯兼无障碍电梯

1

1150 15

175

1800

4400

2200

2450

2200

中分

1300

2300

1100

2100

1800

4400

29

有

3300

无障碍电梯

1

1050 13

175

1600

4400

2200

2200

2200

中分

1300

2300

1100

2100

1800

4400

29

有

3300

客梯

1

1050 13

175

1600

1400

2200

2200

2200

中分

1300

2300

1100

2100

1800

4400

29

有

3300

3.

本工程选用的客梯兼无障碍电梯要考虑降噪的要求，无障碍要求详见本说明“无障碍设计”一章。

4.

电梯井道和机房与有安静要求的用房毗邻布置时，应采取减振、隔声措施，做法应满足50厚防震橡胶垫层外加减振布，或由电梯厂家统一设计及其处理；在考虑减振措施之后的声音标准不能大于40分贝。

5.

消防电梯门应设20高挡水坡，消防电梯兼无障碍位置及做法详见地下室施工图。

6.

本工程电梯层的耐火极限不应低于1.00h，并应符合现行国家标准《电梯层门耐火试验完整性、隔热性和热通量测试方法》GB121903规定的完整性和隔热性要求。

7.

电梯厂家由建设单位自定，对建筑技术要求详见厂家提供的电梯图，电梯厂家提供的电梯选型与表中如有不符，请建设单位确定厂家后如设计人意见作出相应变更，电梯井道、电梯机房施工前应按设计家图纸、校对无误后方能施工。

8.

灯具、送回风口等影响美观的器具须经建设单位或设计单位确认详图后，方可批量加工、安装。

十七.

栏杆及构件：

1.

栏杆应采用坚固、耐久材料制作，并能承受规范的水平荷载，玻璃栏板及扶手、立杆等应由承接单位进行安全性复核后方可制作。

2.

临空窗台高度低于900mm时设防护栏杆，做法及高度详见建筑施工图。

3.

外廊、内天台上人屋面等临空处栏杆高度不应低于1.0m，栏杆应设防攀爬措施，垂直杆件间净距不大于0.11m。栏杆高度应从楼地面面层至栏杆扶手顶面垂直高度计算，如底部有宽度≥50mm，且高度≥1.0m或大于0.45m的可踏部位，应计入可踏部位高度计算。栏杆离楼面高度0.10m高度内不应设空。防护栏杆有效高度为建筑900。栏杆为方钢管时，40x40(下壁厚)5，50x50(上壁厚)2.0，80x80(上壁厚)2.5，圆管按照直径相应参考。

4. 楼梯栏杆：扶手高度自踏步面缘线量起≥900，靠墙一侧水平栏杆距墙≥500或为其他水平栏杆时，其高度≥1100，栏杆净距≤1100，安全防护栏柱横净距处所能承受最小水平推力不小于1.5kN/m。

5. 室内钢栏杆：防护栏杆其高度除室外或地坪标高差处水平栏杆外：如为楼梯要求计1240mm-2/55，如建设单位对栏杆造型有特殊要求，也可由装修设计按室外风格另设设计室内，但必须满足规范流要求：梯井大于1100时须做防坠落构造，栏杆高度≥1100，竖杆间距不大于110，安全绳须经建筑设计人员审核方可施工。

6. 踏步防滑条：踏步为红砖时踏步防滑条，做法参照1240mm-16/39。

7. 承受水平荷载的钢化玻璃应用应符合《建筑玻璃应用技术规程》（GB11813-2015）的规定，在玻璃端应采用单层公称厚度不小于12mm的钢化玻璃或公称厚度不小于16/76mm钢化夹层玻璃，当栏板玻璃端部嵌固一侧楼面高度在3m或3m以上，5m或5m以下时，应采用公称厚度不小于16/76mm钢化夹层玻璃，当栏板玻璃嵌固点距一侧楼面高度大于5m时，不得使用承受水平荷载的栏板玻璃。

8. 本工程设计中室外钢栏杆要求如下：

1) 室外钢构件（不锈钢除外）的金属表面必须进行热镀锌处理，整体镀锌，厚度均匀，厚度50-60um，不允许采用镀锌钢材。

2) 室外钢栏杆为锌铝栏杆，采用电镀锌涂。

### 十、建筑消防设计：

1. 本工程依据《建筑设计防火规范》（GB50016-2014）（2018年版）、《建筑内部装修设计防火规范》（GB50222-2017）、《建筑防排烟系统技术标准》（GB51251-2017）等现行的国家规范和标准、规范及地方相关规定进行防火设计。

2. 本工程地上部分防火等级为一级，地下部分防火等级为一级，防火分类为一类高层住宅建筑，地上部分、地下室单独设防火分区，详见相关专业施工图。

3. 防火分区：本工程地上部分一层为一个防火分区，二层以上每层为一个防火分区，地下室部分防火分区详见地下室专项图纸。

4. 安全疏散：住宅部分设置两部疏散楼梯，疏散宽度及距离均满足规范要求。

5. 消防电梯：本工程设置一部消防电梯，且消防电梯0.9m内从底层运行至顶层，并能层层停靠，消防电梯的技术参数详见本说明。

“建筑设备、设施工程”一栏。

6. 防火卷帘：

1) 本工程防火卷帘应为当地消防队认可的无机纤维复合帘防火卷帘，耐火极限不应低于《建筑设计防火规范》（GB50016-2014）（2018年版）中所设置部位墙体的耐火极限要求，防火卷帘耐火极限判定条件应满足《门和卷帘的耐火极限试验方法》有关耐火完整性耐火极限值的判定条件，订货、制作时应现场存放试门尺寸、数量。

2) 防火卷帘应具有与烟性能，与楼板、梁和墙、柱之间的空隙应采用防火封堵材料封堵。

3) 防火卷帘应安装在建筑的承重构件上，卷帘上部不到顶，上部空间应用不低于墙耐火极限的防火材料材料封闭。

7. 防火门门窗：

1) 防火门等级：除图中注明外，地下配电室、风机房、水泵房、空调机房及重要设备用房、消防电梯机房、防火分区之间的门采用甲级（1.5h）防火门，防排烟楼梯间前室门、一般设备用房均为乙级（1.0h）防火门，设备管井检修门采用丙级（0.5h）防火门。

2) 防火门：甲、乙、丙级防火门应符合现行国家标准《防火门》GB12955的规定。

3) 防火门开启方向：防火门应具有自行关闭功能，并在关闭后能从任何一侧手动开启，双扇或多扇防火门，应具有按顺序关闭的功能。

4) 防火门应具有自行关闭功能，并在关闭后能从任何一侧手动开启，双扇或多扇防火门，应具有按顺序关闭的功能。

5) 防火门应具有自行关闭功能，并在关闭后能从任何一侧手动开启，双扇或多扇防火门，应具有按顺序关闭的功能。

6) 防火门应具有自行关闭功能，并在关闭后能从任何一侧手动开启，双扇或多扇防火门，应具有按顺序关闭的功能。

7) 防火门应具有自行关闭功能，并在关闭后能从任何一侧手动开启，双扇或多扇防火门，应具有按顺序关闭的功能。


8. 防火门应具有自行关闭功能，并在关闭后能从任何一侧手动开启，双扇或多扇防火门，应具有按顺序关闭的功能。

9. 防火门应具有自行关闭功能，并在关闭后能从任何一侧手动开启，双扇或多扇防火门，应具有按顺序关闭的功能。

10. 防火门应具有自行关闭功能，并在关闭后能从任何一侧手动开启，双扇或多扇防火门，应具有按顺序关闭的功能。

11. 防火门应具有自行关闭功能，并在关闭后能从任何一侧手动开启，双扇或多扇防火门，应具有按顺序关闭的功能。

<div><div><div><div><div></div><div>DESIGN</div><div>岳阳市建筑设计院</div></div><div><div>YUE SHI JIAN ZHU SHE JI YUAN</div><div>Y U E S H I J I A N Z H U S H E J I Y U A N</div><div>A R C H I T E C T U R A L</div></div></div><div><div>岳阳市建筑设计院</div></div></div></div>					
设计专业：DESIGN DISCIPLINE 编号：A143005466 证书等级：国家甲级					
工程名称：PROJECT 岳阳湘北雅居公寓及配套设施建设项目 E2地块12栋住宅楼					
建设单位：CLIENT 湖南临港开发投资集团有限公司					
附注REMARKS					
注册师	陈莹	陈莹	陈莹	陈莹	陈莹
设计师	夏炎	夏炎	夏炎	夏炎	夏炎
制图	夏炎	夏炎	夏炎	夏炎	夏炎
校对	袁群兰	袁群兰	袁群兰	袁群兰	袁群兰
审核	陈莹	陈莹	陈莹	陈莹	陈莹
审定	杨周新	杨周新	杨周新	杨周新	杨周新
专业负责	夏炎	夏炎	夏炎	夏炎	夏炎
项目总负责	陈莹	陈莹	陈莹	陈莹	陈莹
图名DRAWING TITLE 建筑施工图设计总说明（二）					
设计阶段	初步设计	初步设计	初步设计	初步设计	初步设计
工程号	2020-058	2020-058	2020-058	2020-058	2020-058
比例	1:100	1:100	1:100	1:100	1:100
日期	2021.07	2021.07	2021.07	2021.07	2021.07
图例/图号	建初16-02	建初16-02	建初16-02	建初16-02	建初16-02
单位出图专用章盖章					
个人执业专用章盖章					
本图须加盖本院公章，否则一律无效					

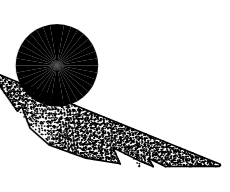

DESIGN  
岳阳市建筑设计院

证书等级: 国家甲级  
编号: A143005486

暖通		电气		结构规划		给排水装修	
总图		建筑					

岳阳市湘北雅园公租房及配套设施建设项目  
E2地块12#栋住宅楼

湖南临港开发投资集团有限公司

附注 REMARKS

注册师	陈莹	陈莹	陈莹
设计	夏炎	夏炎	夏炎
制图	夏炎	袁群兰	袁群兰
校对	陈莹	陈莹	陈莹
审核	柳周新	柳周新	柳周新
专业负责	夏莹	夏莹	夏莹
项目总负责	陈莹	陈莹	陈莹

### 建筑施工图设计总说明 (三)

设计阶段	初步设计
工程号	2020-058
比例	1:100
日期	2021.07
图别/图号	建初6-03

个人执业专用章盖章

本图须加盖本院出图章，否则一律无效





门窗统计表


类别	设计 编号	洞口尺寸 (mm)		各 层 数			总层数		采用标准图及编号		备 注
		宽度	高度	一层	二~二十八	屋面层			图集代号	编 (型) 号	
防盗门	FD1M021	1000	2100	7	10x27		277				成品钢质防盗入户门, 节能户门, 传热系数详见节能专篇
	FD1M223	1500	2300	2			2				成品防盗户门
	M1521	1500	2100	2			2				深灰色铝合金框平开门, 无色透明6mm厚安全玻璃
	M1021	1000	2100	1			1				
	M1021b	1000	2100	4			4				卫生间实木复合门
门	M1221	1200	2100			2	2				实木门
	M0921	900	2100	5	8x27		221				住宅内门为成品硅酸铝板复合门
	M0821	800	2100	11	16x27		443				厕所门为塑钢门
	TL1M1621	1600	2100	1	2x27		55				住宅内门 深灰色70系列塑钢型材, 空气+5透明安全玻璃十五框6中透孔 OW-E+12空气+5透明
	TL1M1823	900	2100	2	2x27		56				深灰色70系列塑钢型材, 安全玻璃平开窗
	TL1M423	800	2100	6	8x27		222				6中透孔 OW-E+12空气+5透明
	甲1M1221	1200	2100			1	1				成品钢制甲级防火门静电喷涂, 耐火极限 (1.5h)
	甲1M1021	1000	2100	1			1				成品钢制甲级防火门静电喷涂, 耐火极限 (1.5h)
	Z1M1221	1200	2100	2	2x27		56				成品钢制乙级防火门 (子母门) 静电喷涂, 耐火极限 (1.0h)
	Z1M1221b	1200	2100			2	2				成品钢制乙级防火门静电喷涂, 耐火极限 (1.0h)
防火门	Z1M1021	1000	2100		2x27		54				成品钢制乙级防火门静电喷涂, 耐火极限 (1.0h)
	Z1M0921	900	2100	5	8x27		221				成品钢制乙级防火门静电喷涂, 耐火极限 (1.0h)
	Z1M0821	800	2100	2	2x27		56				成品木制乙级防火门, 耐火极限 (1.0h)
	丙1M1018	1000	1800	1	1x27		28				成品钢制丙级防火门, 耐火极限 (1.0h)
	丙1M0818	800	1800	1	1x27		28				成品钢制丙级防火门, 门槛高300, 耐火极限 (0.5h)
	TC2116	600+2300+600	1600	2	2x27		56				深灰色70系列塑钢型材, 安全玻璃平开窗
	TC1916	1900	1600	2			2				6中透孔 OW-E+12空气+5透明
	TC1116	1100	1600	6	6x27		168				凸窗窗台内装300高, 钢制护窗栏杆
凸窗	Z1TC1916	1900	1600	4	6x27		166				乙级防火窗, 其他颜色型材等同上
	C1514	1500	1400	3	2x27		57				
	C1414	1100	1400	2			2				
	C1214	1200	1400	5	6x27		167				深灰色70系列塑钢型材, 安全玻璃平开窗
	C1116	1100	1600	2			2				6中透孔 OW-E+12空气+5透明
	C1014	1000	1400	2	2x27		56				窗台900高
	C0914	900	1400	2	2x27		56				C1116窗台高500, 内装900高, 钢制护窗栏杆
	C0614	600	1400	5	8x27		221				
	Z1C1514	1500	1400	1	2x27		55				乙级防火窗, 其他颜色型材等同上
	Z1C0614	600	1400	2	2x27		56				
窗	C1218	1200	1400			2	2				
	C1214b	1200	1400	3	3x27		84				深灰色70系列塑钢型材窗框, 安全玻璃平开窗
	C1214b	1200	1400	2	2x27		56				6中透孔 OW-E+12空气+5透明
	C0914b	900	1400	1			1				窗台900高
	C0914b	900	1400								

工程做法表 (一)

项 目	做 法 名 称	做 法 编 号	适 用 范 围	备 注
墙身砌体	烧结实岩多孔砖		非承重的外围护墙、电梯间及楼梯间均墙	200mm厚
	加气混凝土砌块		非承重的室内隔墙	100mm, 200mm厚
	钢板压浆土墙		剪力墙	详结构施工图
外墙墙面	外墙饰外墙面	11ZJ901 18	用于1层至28层外墙、楼梯间电梯间出屋面外墙墙面	规格颜色见立面, 外墙保温材料见节能设计专篇
	台阶-踏步	11ZJ901 19	首层室外出入口门前	面砖多步台阶
	台阶-挡墙	11ZJ901 22	首层室外台阶两侧	材料同立面
室外设施	坡道	11ZJ901 48	首层室外出入口门前	地砖面坡道
	残疾人坡道	13ZJ301 19	首层室外出入口门前	金砖坡道
	残疾人坡道栏杆扶手	13ZJ301 17	首层室外出入口门前	不锈钢栏杆、扶手

工程做法表 (二)

项 目	做 法 名 称	做 法 编 号	适 用 范 围	备 注
室外设施	花池	11ZJ901 17	首层建筑临室外周边	砖砌花池
	截水-暗沟	11ZJ901 33	建筑物室外周边	暗沟坡度为0.5%坡度起点100
	暗沟	11ZJ901 47	建筑物室外周边	暗沟坡度为0.5%坡度起点100
	雨蓬	11ZJ901 21 21 21 21 21	电梯机房和楼梯间出屋面房间门上方	
	窗顶线, 外窗台	11ZJ901 35	非凸窗	
平屋面节点	窗顶线, 外窗台	11ZJ901 36	凸窗	
	滴水线	11ZJ901 38 38	凸出外墙面的土建构件	D=15
	平屋面	15ZJ001 15Z06-11F3-50B1 15ZJ001 15Z08-11F3-50B1	上人保温屋面 不上人保温屋面	屋面保温材料为XPS挤塑型聚苯乙烯泡沫板, 厚度以建筑节能设计说明专篇为准
	低女儿墙泛水	15ZJ201 35 36	所有平屋面女儿墙	位置洋机房层、屋顶层平面图所示
	高女儿墙泛水	15ZJ201 36	所有平屋面女儿墙	位置洋机房层、屋顶层平面图所示
	女儿墙出水口	15ZJ201 38	所有平屋面女儿墙出水口	位置洋机房层、屋顶层平面图所示
	排气道及通风井出屋面	参考做法 15ZJ201 39	所有出平屋面的排气管及通风井	
	管道出屋面泛水	15ZJ201 40 40	所有出平屋面的管道	
	屋面雨水管	15ZJ201 18 18 18 18 18	所有出屋面的雨水管	φ110PVC雨水管
	屋面出入口	15ZJ201 37	所有出平屋面的门楣	
栏杆, 扶手	屋面分隔墙、纵缝	15ZJ201 38 39	所有平屋面	
	屋面保温层排气	15ZJ201 37 37 37 37 37	所有平屋面	
	屋面设备支架底座	15ZJ201 41 41 41 41 41	所有平屋面上有设备的位置	
	屋面反梁过水口	15ZJ201 41		
	楼梯栏杆, 扶手	11ZJ401 38 38 38 38 38	公共楼梯间楼梯栏杆扶手	不锈钢栏杆、扶手
爬梯	靠墙扶手	11ZJ401 38 38 38 38 38	楼梯靠墙扶手	不锈钢扶手
	步留栏杆, 扶手	11ZJ401 38 38 38 38 38	所有临空处窗台低于900的窗户处	不低于900的窗户处栏杆高度为900mm
	爬梯	11ZJ901 39	屋顶检修处	
	爬梯	11ZJ901 40	电梯基坑处、消防水池检修引处	
	防滑条	11ZJ901 39	楼梯踏步	
变形缝	楼面变形缝	11ZJ901 38 38 38 38 38	楼面有变形缝处	
	地面变形缝	11ZJ901 39	地面有变形缝处	
	外墙变形缝	11ZJ901 45	外墙有变形缝处	
	内墙、顶棚变形缝	11ZJ901 44	内墙、顶棚有变形缝处	
	屋面变形缝	11ZJ901 41	屋面有变形缝处	
地下车库	地下室单项图纸			
	地下室防水	详地下室单项图纸		
	选用图集	《中南地区通用建筑设计标准》98ZJ, 05ZJ, 11ZJ, 15ZJ		

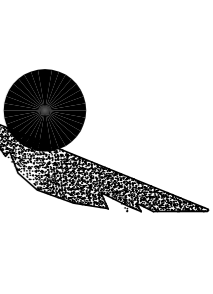

DESIGN  
岳阳市建筑设计院

Y D  
U F  
E S  
Y I  
A G  
N N  
A I  
R N  
C S  
H T  
I I  
T T  
E U  
C T  
P U  
R A  
L

岳阳市建筑设计院

证书等级：国家甲级 编号：A13030466			
设计专业：DESIGN DISCIPLINE			
总图	建筑	结构	给排水
暖通	电气	规划	装修
工程名称：PROJECT			
岳阳市城北雅居公租房及配套设施建设项目			
E2地块12#住宅楼			
建设单位：ALIBIT			
湖南临港开发投资集团有限公司			



附 注		REMARKS
注册师	陈 莹	陈莹
设计	夏 炎	夏炎
制 图	夏 炎	夏炎
校 对	袁群兰	袁群兰
审 核	陈 莹	陈莹
审 定	柳周新	柳周新
专业负责	夏 炎	夏炎
项目总负责	陈 莹	陈莹
图 名 DRAWING TITLE		

门窗统计表		门窗做法表
设计阶段	初步设计	
工 程 号	2020-058	
比 例	1:100	
日 期	2021.07	
图别/图号	建初6-06	
单位出图专用章盖章		

个人执业专用章盖章

本图如加章不标出图章, 否则一律无效

	弱电		动力 强电	给排水 暖通	建筑 结构	会 签
--	----	--	----------	-----------	----------	--------

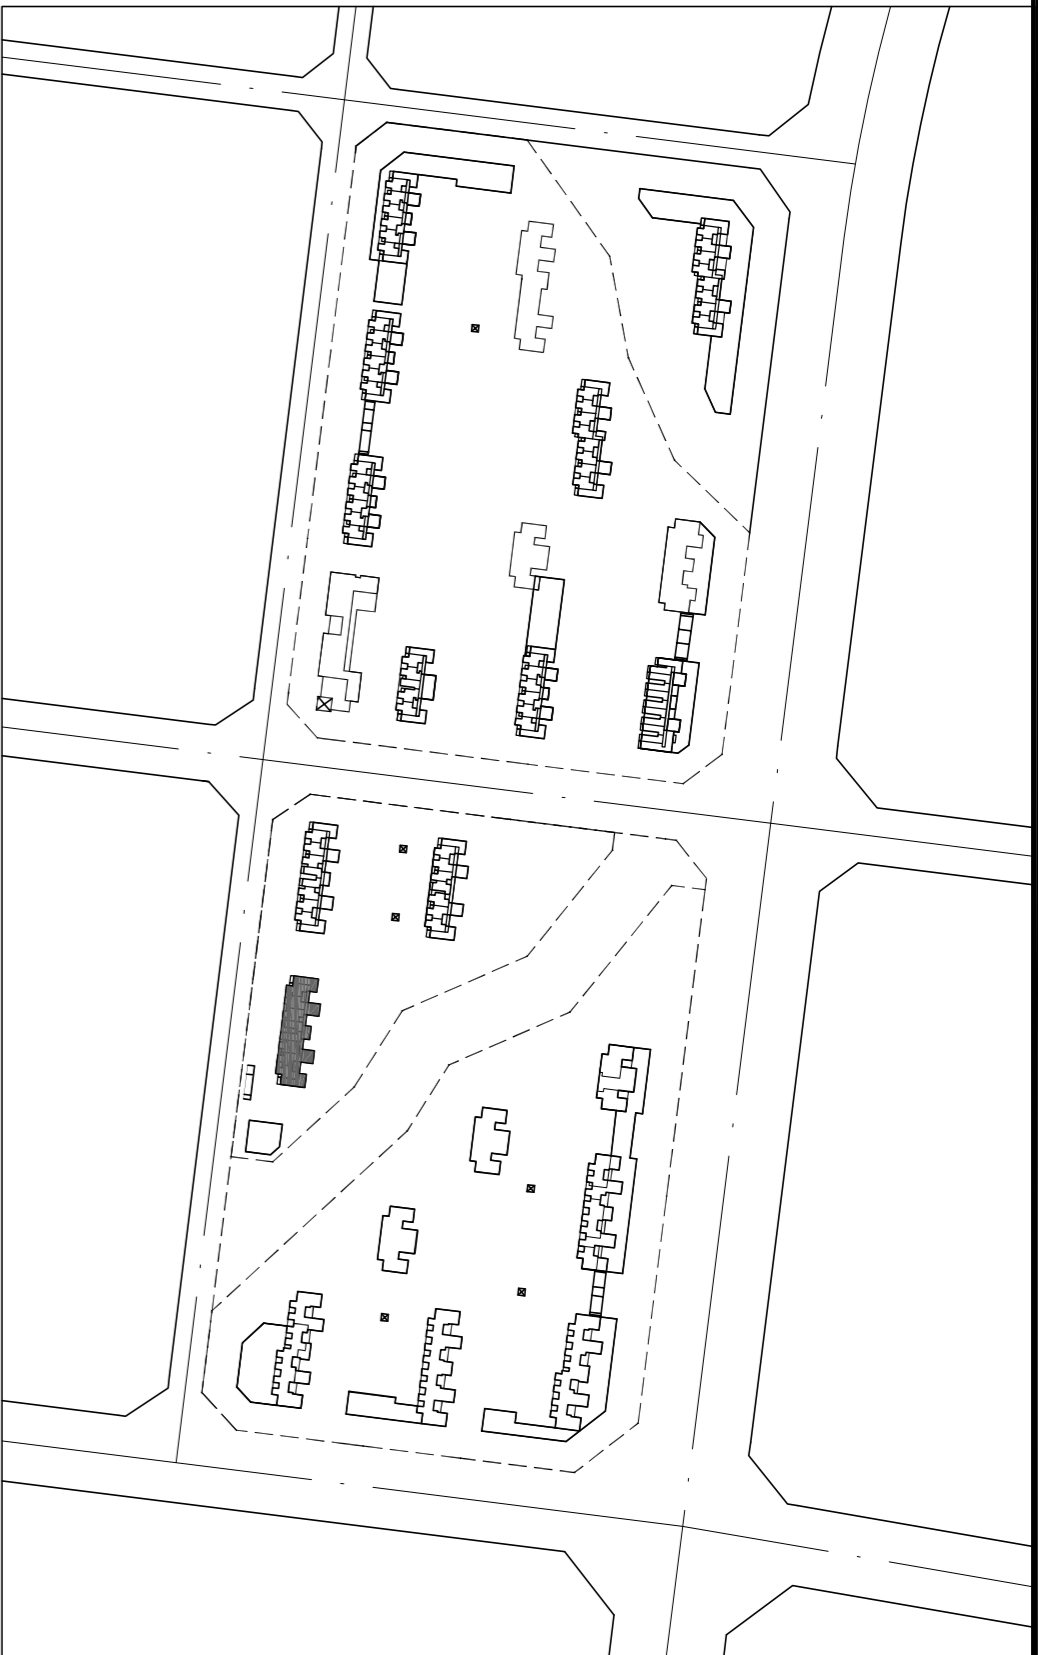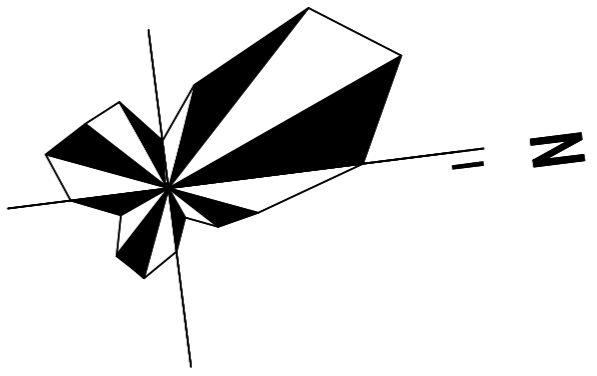

证书等级：国家甲级  
编号：A143005686

设计专业	DESIGN DISCIPLINE			
总图	建筑	结构	给排水	
暖通	电气	规划	装饰	
工程名称 PROJECT				
岳阳市湘北雅居公租房及配套配套设施建设项目				
E2地块12#栋住宅楼				
建设单位 ALIAT				
湖南临港开发投资集团有限公司				


附 注	REMARKS

注册师	陈 莹	（签字）
设计	夏 炎	夏 炎
制 图	夏 炎	夏 炎
校 对	袁 群 兰	袁 群 兰
审 核	陈 莹	（签字）
审 定	柳 周 新	柳 周 新
专业负责	夏 炎	夏 炎
项目总负责	陈 莹	（签字）

图 名 DRAWING TITLE		12#栋一层平面图
设计阶段	初步设计	
工 程 号	2020-058	
比 例	1:100	
日 期	2021.07	
图别/图号	建初6-07	
单位出图专用章盖章		

个人执业专用章盖章	


本图须加盖本院出图章，否则一律无效

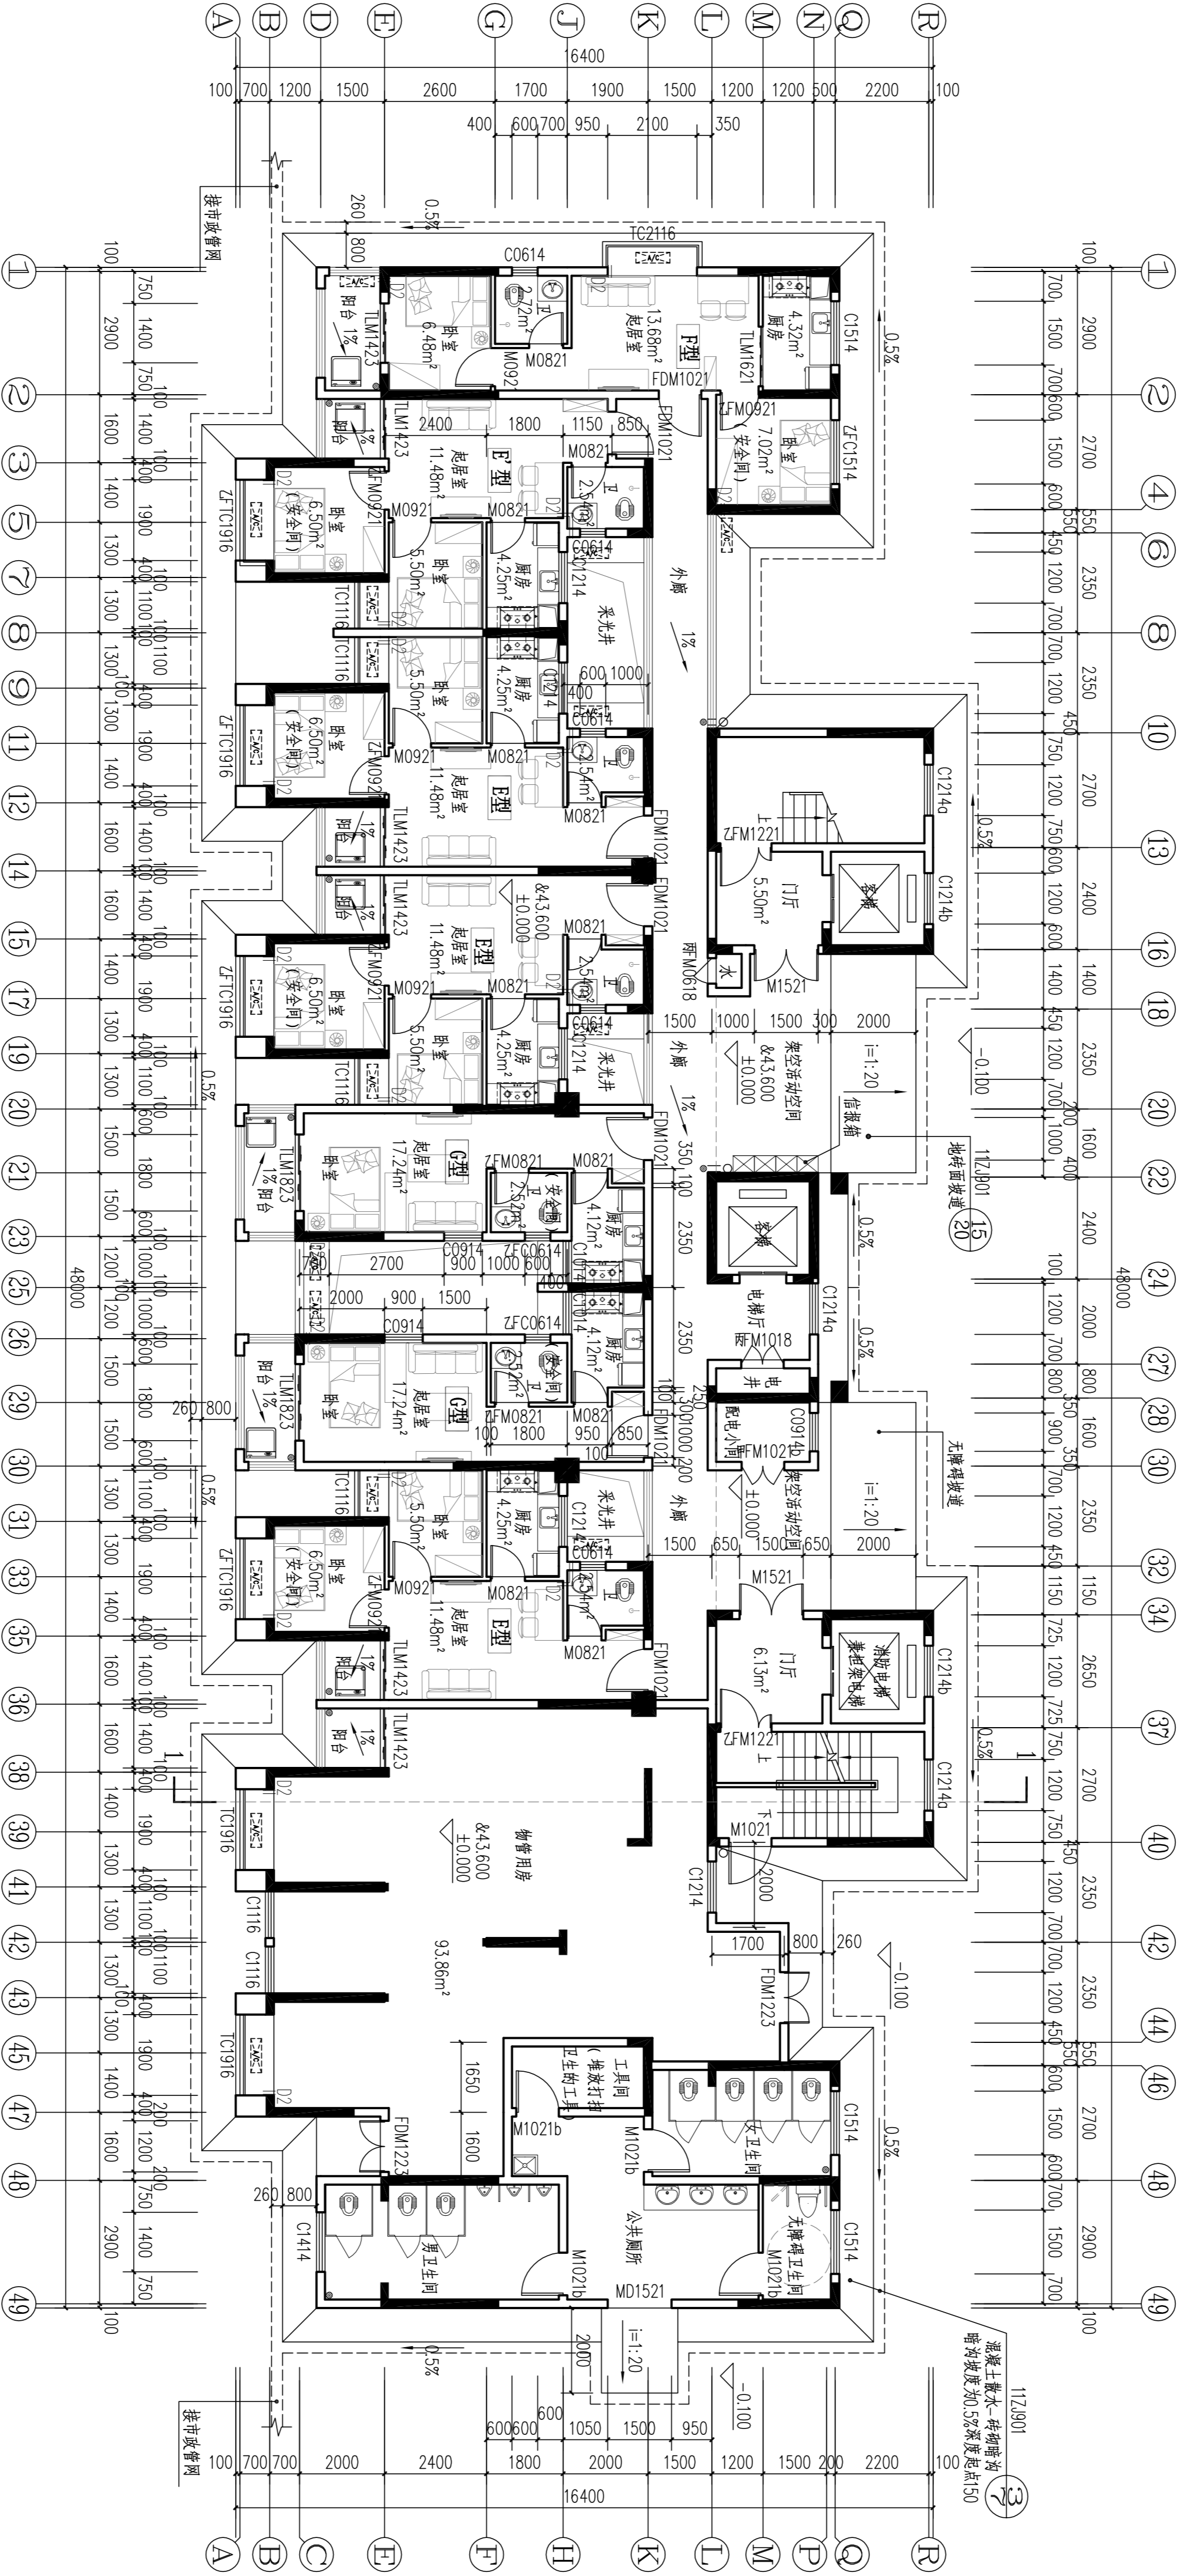

图例:

②	洗脸盆	DB	热水梯
□	洗衣机	□	厨房排烟道
⌈	洗菜池	⊗	蹲便器
⊗	燃气灶	⊗	抽油烟机
C-202	空调室外机	□	冰箱
—	消火栓		

本层建筑面积：s=511.92m<sup>2</sup>  
其中：物管用房面积：s=105.1m<sup>2</sup>；住宅面积：s=351.92m<sup>2</sup>；公厕面积：s=60m<sup>2</sup>。  
注：1、每户设置一间安全间，并满足内外墙体耐火极限不低于1.0小时，安全间的房门门采用乙级防火门，外窗的耐火完整性不宜低于1.0h。  
2、洞口D1预埋80UPVC空调管，洞口中心距墙边距离详平面图，洞中心距楼面150（柜机）  
3、洞口D2预埋80UPVC空调管，洞口中心距墙边距离详平面图，洞中心距楼面2200（挂机）。  
4、构造柱设置以结施图为准。  
5、未注明花池净宽600。  
6、每户南边的阳台均为未封闭结构外开敞阳台。  
7、北侧的外廊为无柱开敞外走廊。

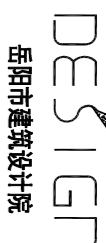

岳阳市建筑设计院

会 建	筑		给排水		动 力		弱 电
签 结	构		暖 通		强 电		

设计专业		DESIGN DISCIPLINE	
暖通	电气	建筑	结构
		规划	给排水
			装修

岳阳市湘北雅园公租房及配套设施建设项目

E2地块12#栋住宅楼




湖南临港开发投资集团有限公司

附 注		REMARKS	
注册师	陈莹	陈莹	陈莹
设计	夏尧	夏尧	夏尧
设图	夏尧	袁甜一	袁甜一
制校	夏尧	陈莹	陈莹
审核		陈莹	陈莹
审 定		杨周新	杨周新
专业负责		夏尧	夏尧
项目总负责	陈莹	陈莹	陈莹

设计阶段		初步设计
工程号	2020-058	
比例	1:100	
日期	2021.07	
图别/图号	建初6-08	

单位出图专用章盖章

个人执业专用章盖章

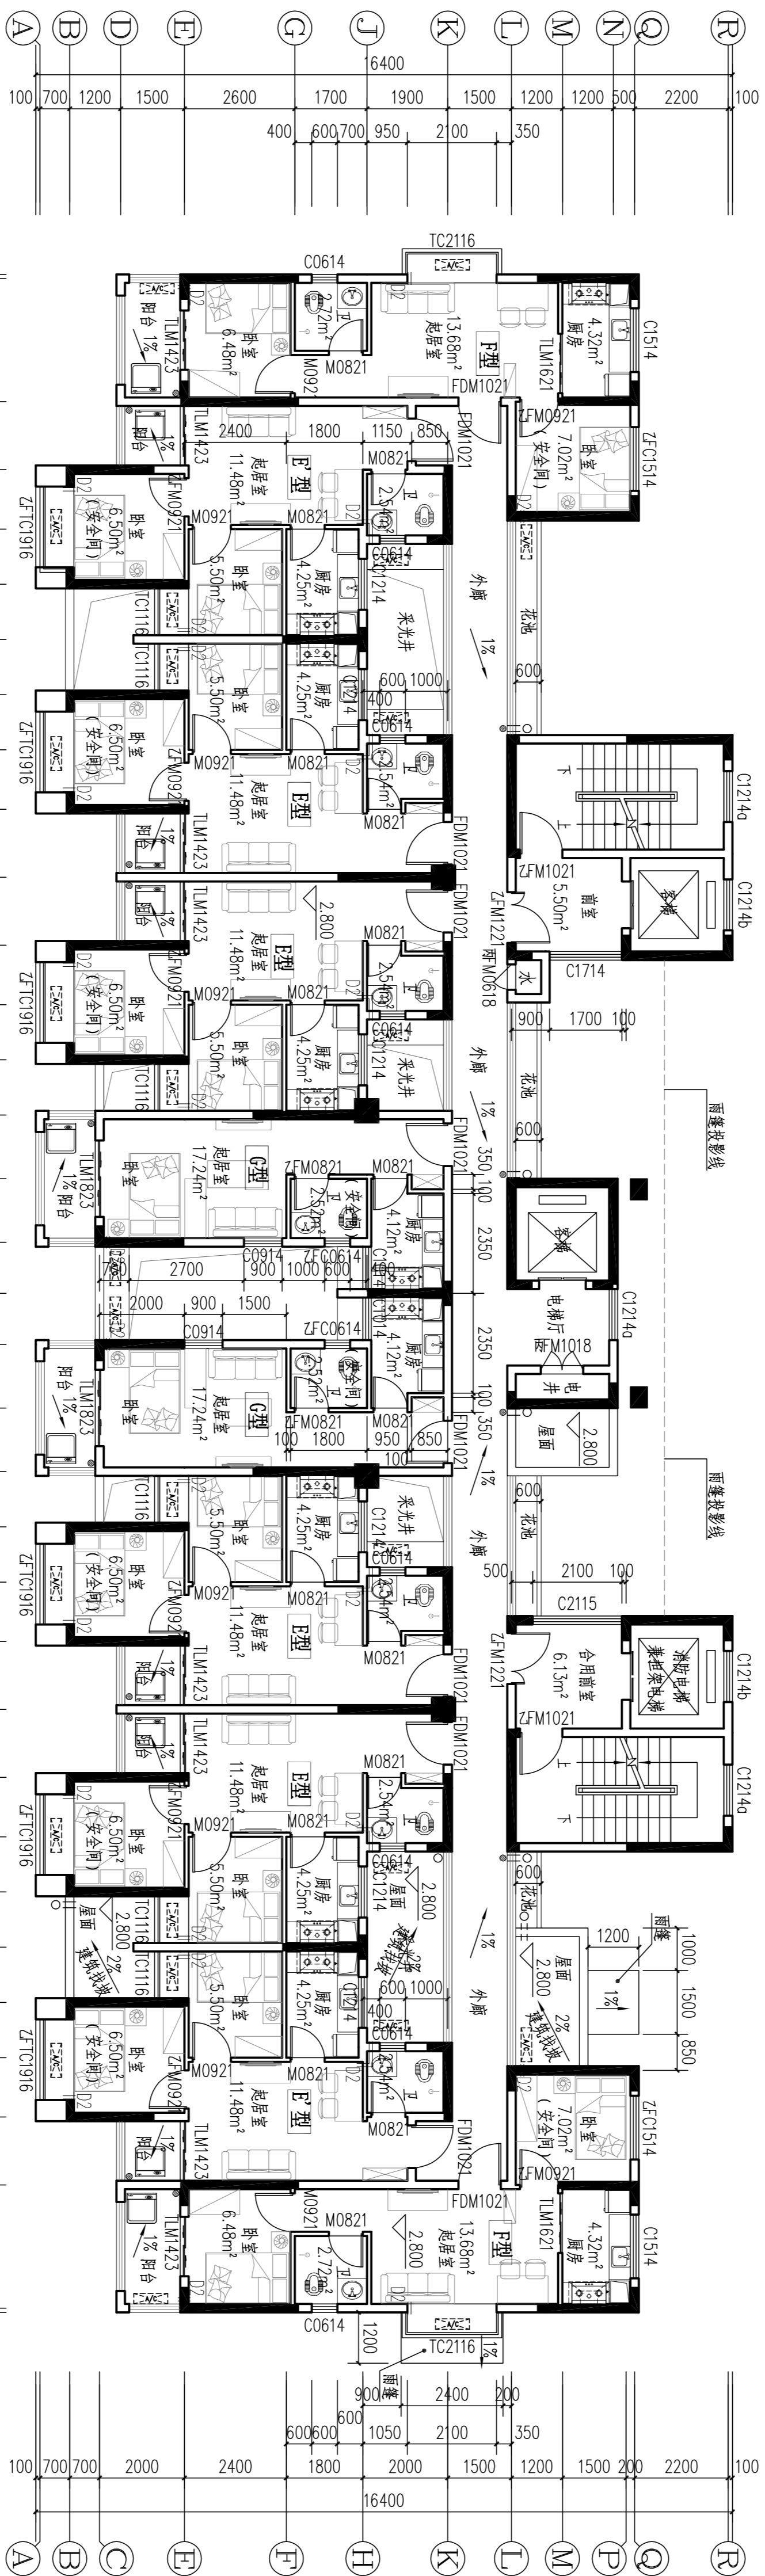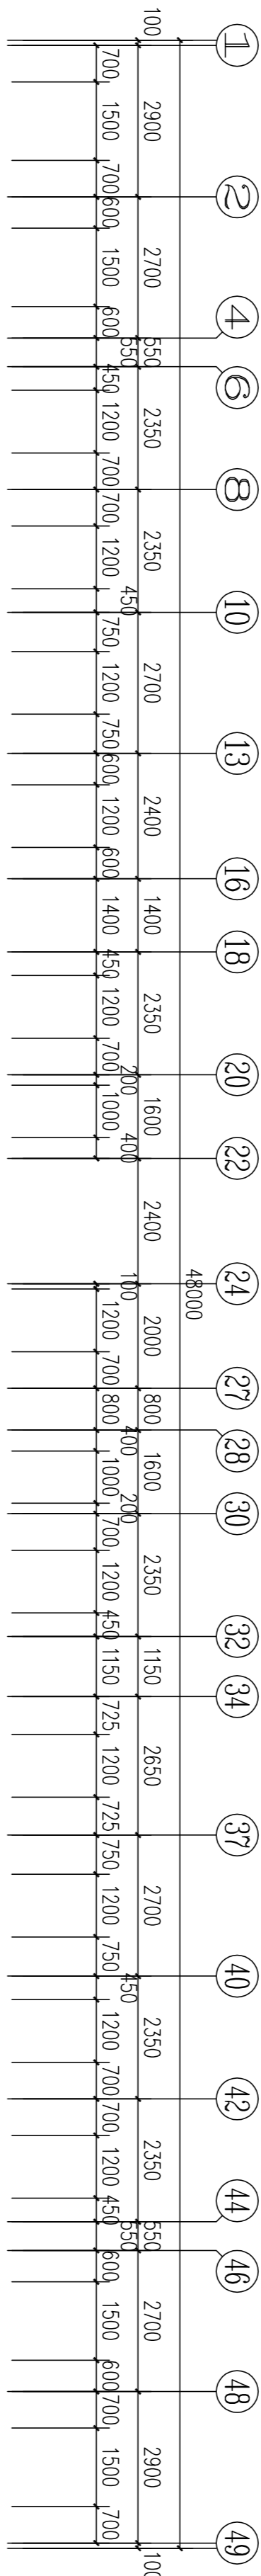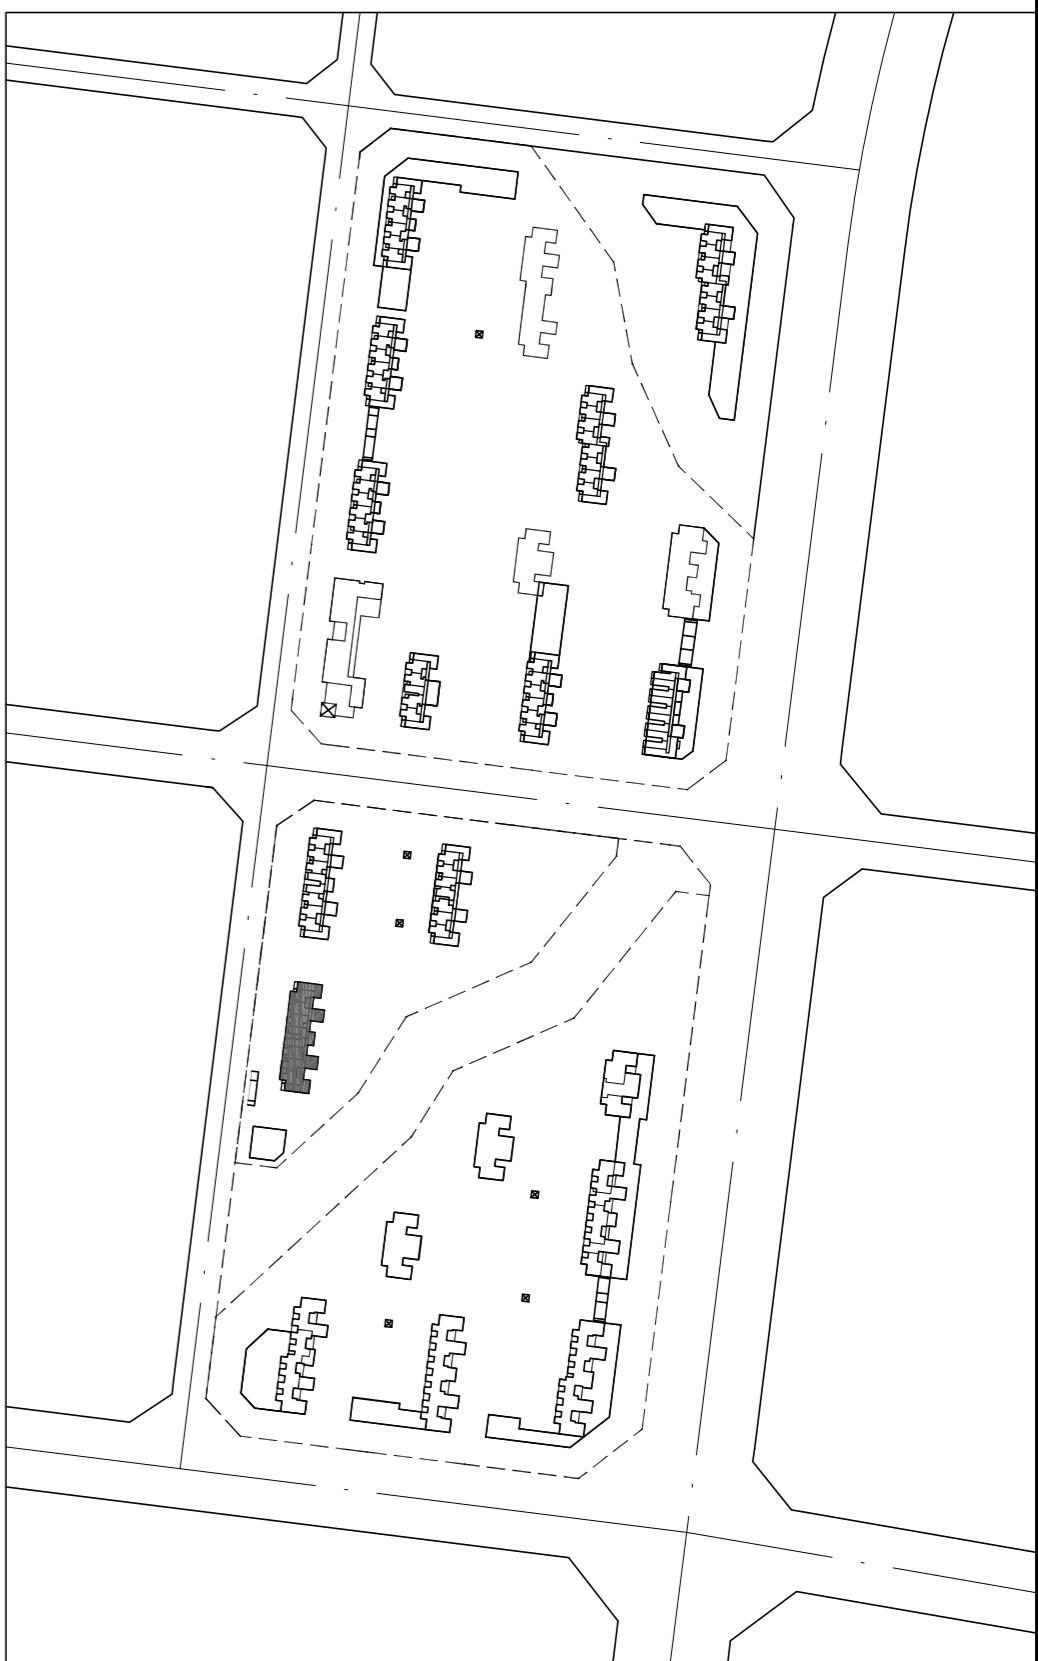


12#栋二层平面图  
1:100

本层建筑面积： $s=511.92\text{m}^2$

注:1,每户设置一间安全间,并满足内外墙体耐火极限不低于1.0小时,安全间的房间门采用乙级防火门,外窗的耐火完整性不宜低于1.0h。

2. 洞口D1预埋80PVC空调管,洞口中心距墙边距离详平面图,洞中心距楼面50(柜机)。
3. 洞口D2预埋80PVC空调管,洞口中心距墙边距离详平面图,洞中心距楼面2200(挂机)。
4. 构造柱放置以结施图为准。
5. 未注明花池净宽600。
6. 每户南边的阳台均为未封闭结构外开敞阳台。
7. 北侧的外廊为无柱开敞外走廊。


图例:

	热水器		洗脸盆
	厨房排烟道		洗衣机
	蹲便器		洗菜池
	抽油烟机		燃气灶
	水箱		空调室外机
			消火栓






会 建	筑		给排水		动 力		弱 电
签 结	构		暖 通		强 电		

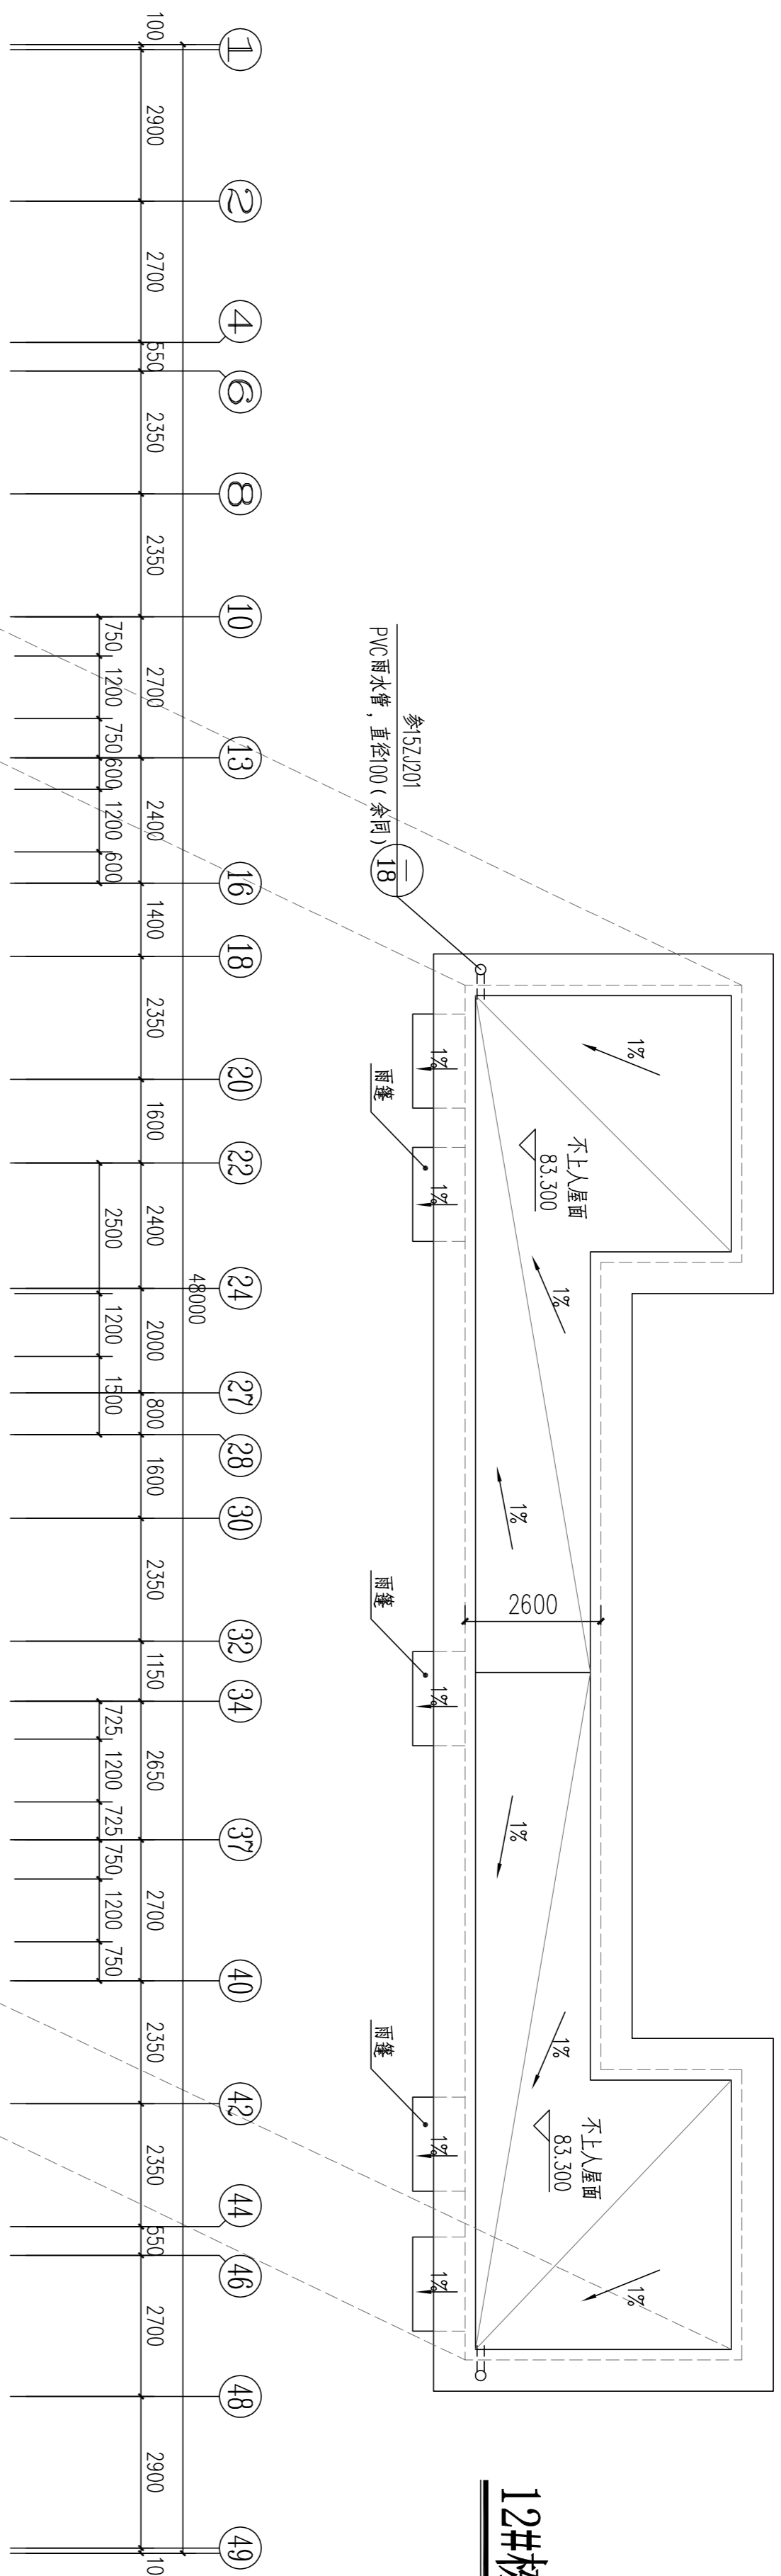


12#栋机房屋顶平面图  
1:100

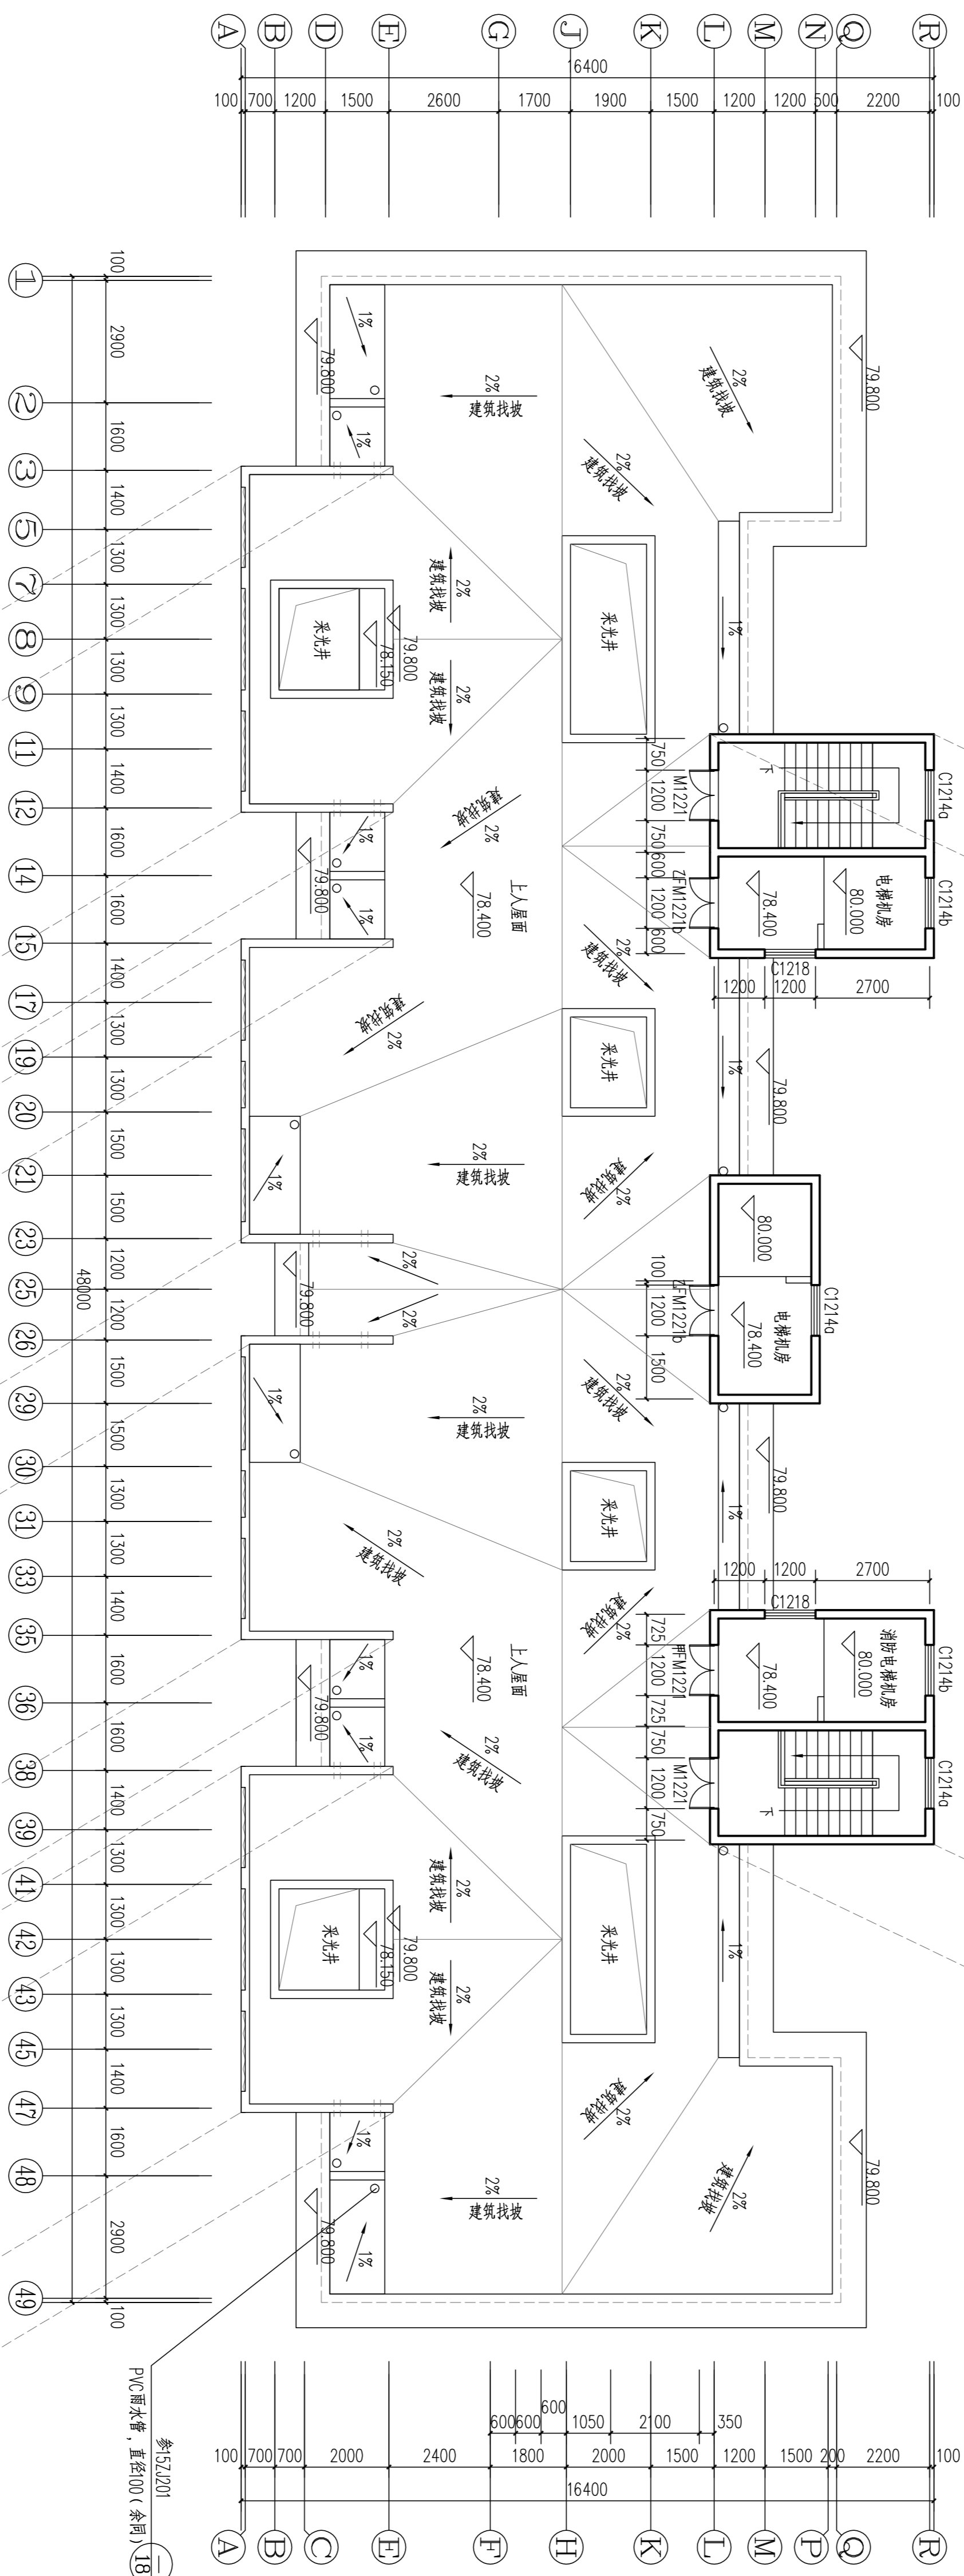

12#栋屋顶层平面图  
1:100


本层建筑面积:  $s=72.59\text{m}^2$

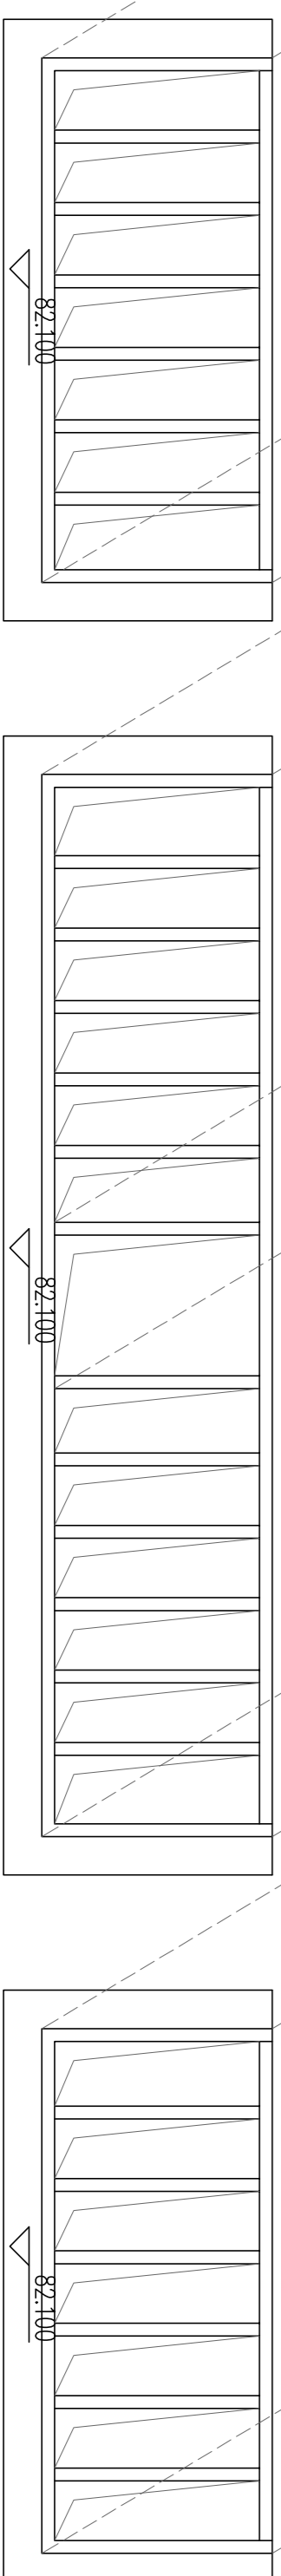

12#栋构架层平面图  
1:100

岳阳市建筑设计院  
DESIGN  
岳阳市建筑设计院  
YUEYI  
DESIGN  
YUEYI  
DESIGN

证书等级：国家甲级  
编号：A143005486

设计专业		DESIGN DISCIPLINE	
总图		建筑	
暖通		电气	
		规划	
			给排水
			装修

岳阳市湘北雅园公租房及配套设施建设项目  
E2地块12#商住楼

建设单

湖南临港开发投资集团有限公司

附注

注册师	陈莹	陈莹
设计	夏炎炎	夏焱
制图	夏炎炎	夏焱
校对	袁群兰	袁焱
审核	陈莹	陈莹
审	柳周新	柳周新
专业负责	夏炎炎	夏焱
项目总负责	陈莹	陈莹

12#栋顶层平面图	
12#栋机房屋顶平面图	
12#栋内架层平面图	
设计阶段	初步设计
工程号	2020-058
比例	1:100
日期	2021.07
图别/图号	建初6-11

单位: 出图专用章


个人执业专用章盖章

本图须加盖本院出图章，否则一律无效







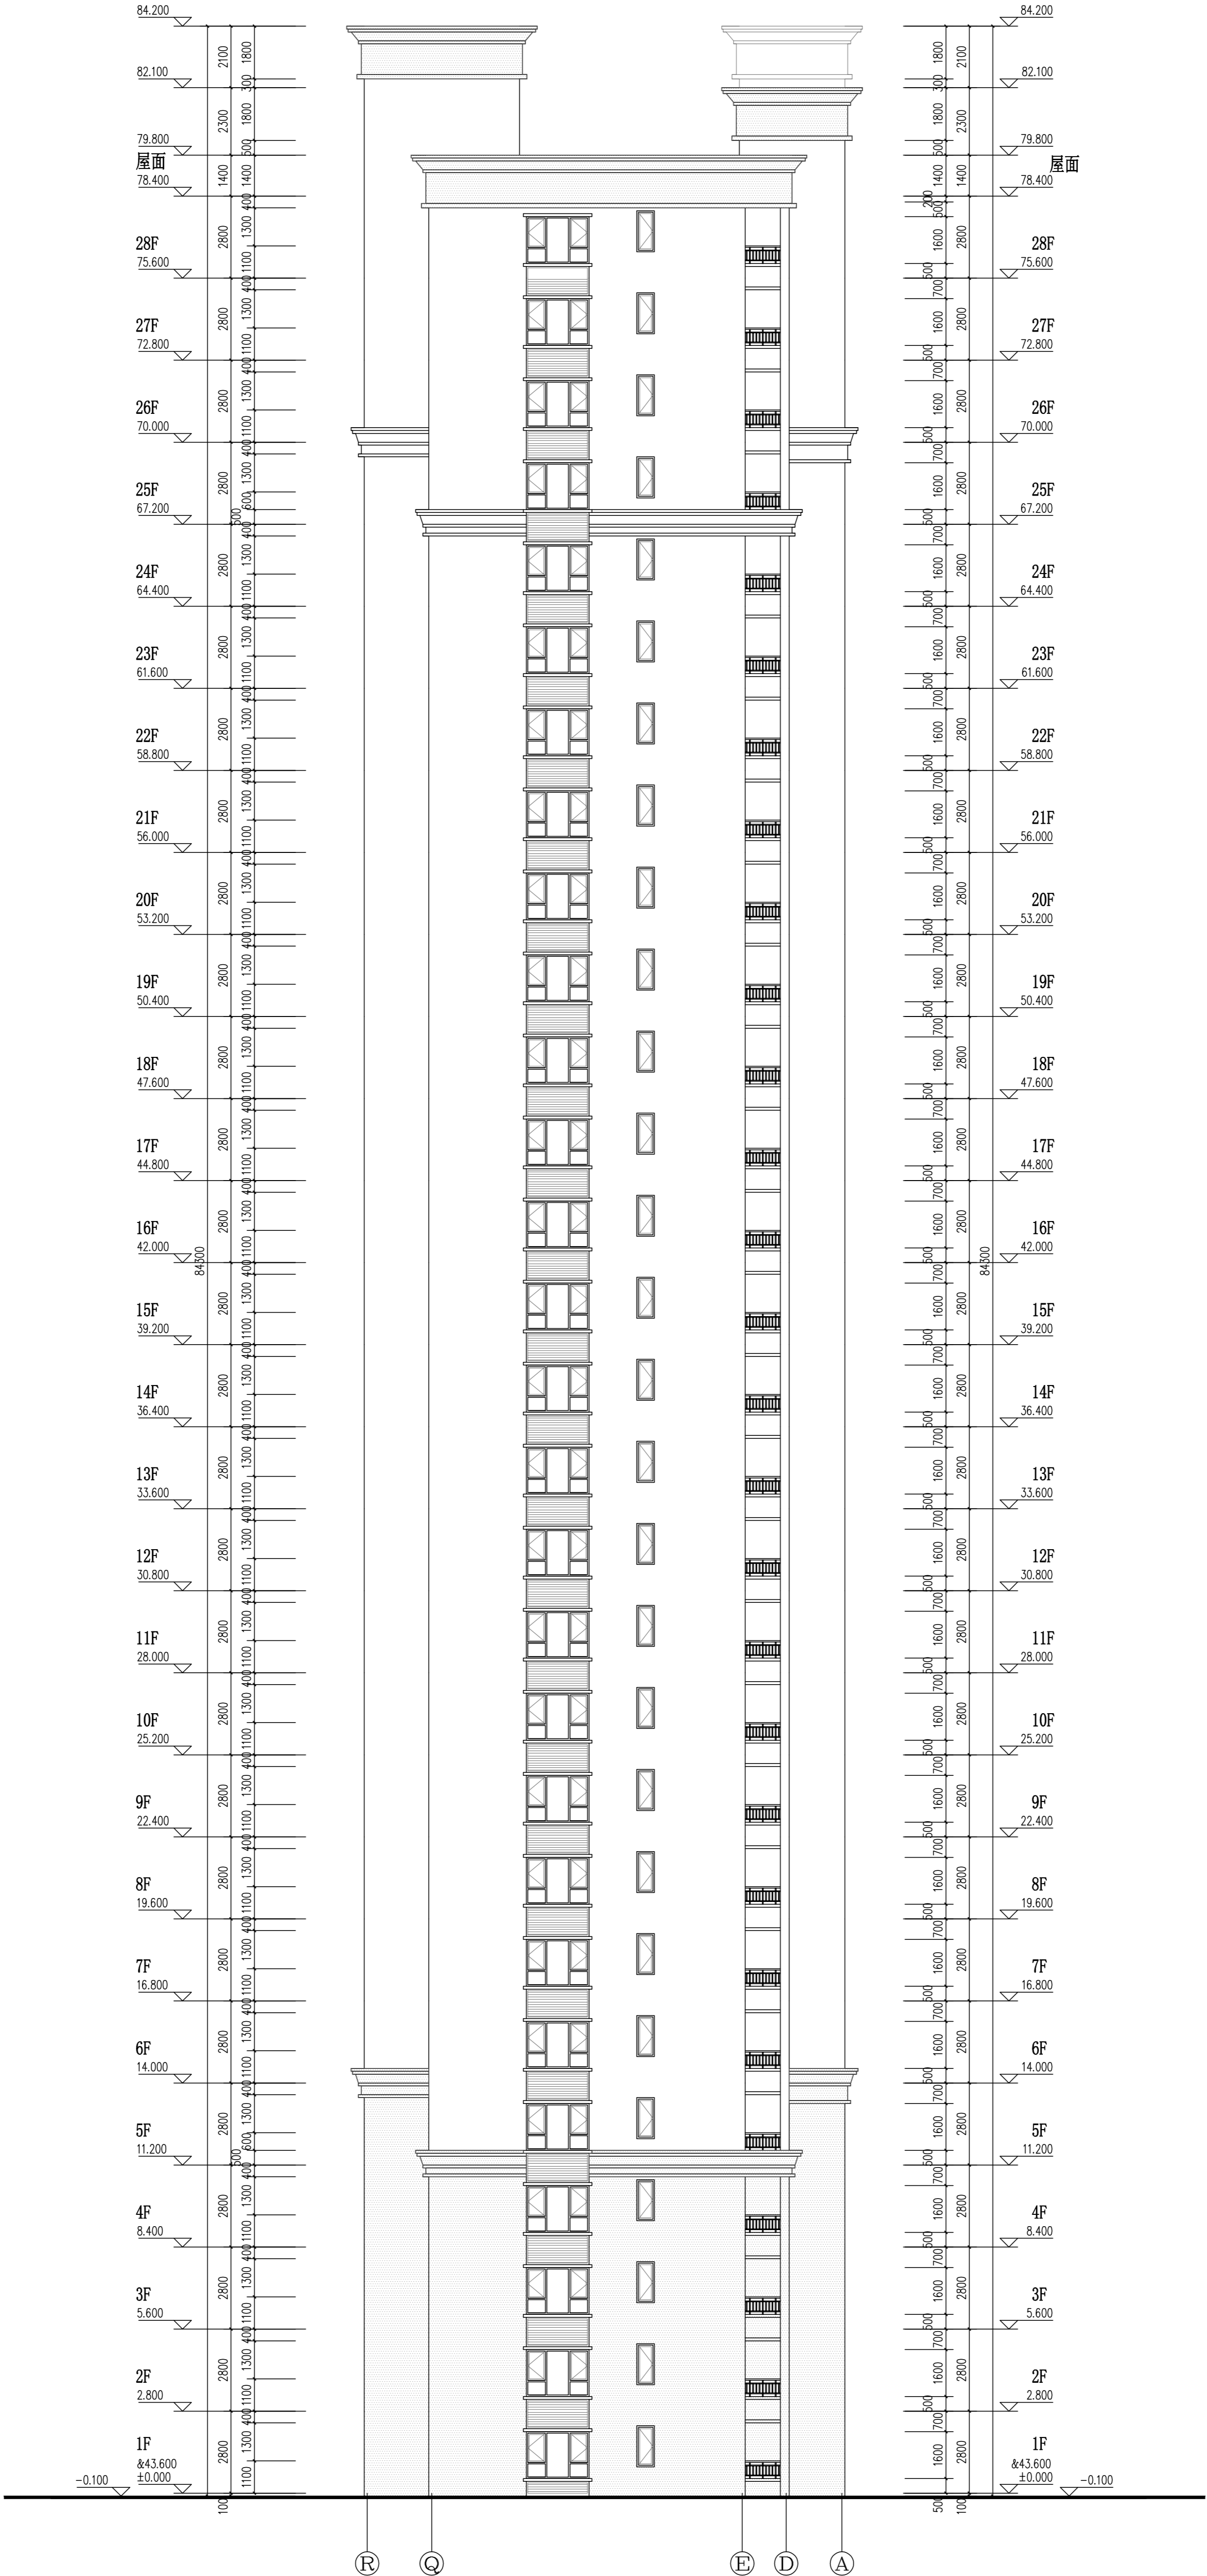

12#栋®~®立面图 1:100

外墙图例做法

图 例	材料名称	用 处	做法编号
	窗台	褐色外墙漆	住宅主墙面 15ZJ001/1280
	原始特色外墙漆	住宅墙面	15ZJ001/1280

DESIGN

岳阳市建筑设计院

YUE SHI YI JIAN ZHUYI SHE JI YUAN

设计单位：中国电建  
编 号：AT000048

设计专业：建筑、结构、给排水、暖通、电气、装饰、园林

工程名称：岳阳12#住宅楼

设计阶段：方案深化

设计日期：2020.05

设计人：张明

审核人：李华

批准人：王强

项目负责人：陈强

图 名：12#栋®~®立面图

图 号：DWJ12-111E

设计阶段：初步设计

工程号：2020-058

比 例：1:100

日 期：2021.07

图例/图号：建初6-15

单位出图专用章

个人执业专用章

本图须加盖本院出图章，否则一律无效



# 初步设计

## 建筑专业

2021年07月

E2地块13#栋住宅楼位置示意

会建		给排水	动力		弱电
总结构		暖通	强电		

一、工程概况:	
1.	项目名称: 岳阳市湘北雅园公租房及配套设施建设项目E2地块13#栋住宅楼
	建设单位: 湖南临港开发投资集团有限公司
	建设地点: 基地位于岳阳胥家桥片区胥家桥路与海泰路交汇处西南角, 具体详见总平面图所示。
2.	项目概况:
	建筑分类: 一类高层住宅建筑;
	建筑功能: 住宅(户数合计252户);
	建筑基底面积: 476.54平方米;
	地下总建筑面积: 13415.71平方米;
	地上总建筑面积: 13415.71平方米; 其中住宅面积13415.71平方米;
	建筑层高: 首层层高2.8m; 标准层层高2.8m;
	建筑层数: 地上二十八层, 地下一层;
	建筑高度: 79.9米;
	地下车库: 详地下室单项图纸;
	人防面积: 详地下室单项图纸;
	建筑结构形式: 框架-剪力墙结构体系。

二、设计范围与设计分工:	照明、人防专项设计、室内二次精装修、幕墙及特殊钢结构的专项设计、管道综合图、土石方图及其详图。本说明为建筑专项本项目设计范围包括总平面图、建筑、建筑节能、结构、给排水、电气工程及通风空调设计。不含景观绿化设计、室外景观业施工图设计说明。
--------------	--

三、工程设计依据:
1. 工程设计合同。
2. 建设单位提供的设计任务书。
3. 建设单位同意的设计方案及业主提出的设计要求。
4. 现行的国家及地方有关建筑设计规范、规程、标准和规定,主要有:
5. 建设单位提供的地形图、用地红线及电子文件。
《工程建设标准强制性条文(房屋建筑部分)》2013年修订版
《建筑工程设计文件编制深度的规定》2016年版
《建筑制图标准》(GB/T50104-2010)
《房屋建筑制图统一标准》(GB 50001-2017)
《总图制图标准》(GB 50103-2010)
《民用建筑设计统一标准》(GB 50352-2019)
《建筑设计防火规范》(GB 50016-2014)(2018年版)
《住宅设计规范》(GB50096-2011)
《住宅建筑规范》(GB50368-2005)
《无障碍设计规范》(GB 50763-2012)
《屋面工程技术规范》(GB 50345-2012)
《建筑地面设计规范》(GB 50037-2013)
《民用建筑工程室内环境污染控制规范》(GB 50325-2010)
《民用建筑隔声设计规范》(GB 50118-2010)
《建筑采光设计标准》(GB 50033-2013)
《建筑内部装修设计防火规范》(GB 50222-2017)
《住宅室内防水工程技术规范》(JGJ298-2013,备案号J1589-2013)
《建筑玻璃应用技术规程》(JGJ 113-2015)
《建筑防排烟系统技术标准》(GB51251-2017)
《铝合金门窗工程技术规范》(JGJ 214-2010)
《玻璃幕墙工程技术规范》(JGJ12-2003)
《建筑外墙防水工程技术规程》(JGJ/1235-2011)
《建筑工程建筑面积计算规范》(GB/T50353-2013)
《民用建筑热工设计规范》(GB 50176-2016)
《夏热冬冷地区居住建筑节能设计标准》(JGJ 134-2010)
《湖南省居住建筑节能设计标准》(DBJ 43/001-2017)

四、设计执行的标准:
1. 本工程建筑类别为3类, 设计使用年限为50年。
2. 本工程建筑分类: 一类高层建筑。
3. 本工程建筑物耐火等级为一级。地下室的耐火等级为一级。
4. 本工程抗震设防烈度为七度抗震, 抗震设防类别为丙类。
5. 本工程屋面防水等级为 I 级。
6. 本工程根据室内环境污染控制的要求, 本工程为住宅为 I 类。

## 建筑施工图设计总说明(一)

**五、图号编排原则:**

1. 建筑施工图图号编排按照功能分为“专业-图纸顺序”，如“建施8-01”；
2. 施工图框中图纸修改版数编号则为，第一次修改版次为“A”；以后新的修改版次依次为“B,C,D……”。

**六、尺寸与标高:**

1. 本工程图中标注尺寸除标高、总平面图尺寸以米为单位外，其它均以毫米为单位。
2. 本工程的建设定位详见总平面图，室内±0.000相当于绝对标高36.200米。
3. 除注明外，建筑标高为建筑完成面标高，屋面标高为结构标高。
4. 施工图的平、立、剖面图及节点详图 etc 使用时应以所注尺寸为准，不能直接以图纸比例量度测算。

**七、墙体工程:**

1. 承重墙体及±0.000以下基础部分详见结施图。
2. 承重钢筋混凝土墙体、梁、板、柱详见结施图。
3. 非承重墙体: 除注明外，为200厚烧结页岩多孔砖。内隔墙: 厨房、卫生间为200厚或100厚烧结页岩多孔砖，其他部位为200厚或100厚加气混凝土砌块。
4. 加气混凝土砌块与钢筋混凝土柱、墙结合处均应设有钢筋拉结，具体做法详见结施设计有关说明。
5. 墙体砌筑时，外墙底部应先浇筑C20混凝土坎台300高，内隔墙墙体底部应先砌实心砖（如灰砂砖、页岩砖）坎台300高，宽度同墙厚。蒸压加气混凝土砌块和轻骨料混凝土小型空心砌块不应与其它块材混砌，最下一皮如灰缝厚度大于20mm时，应采用C20细石混凝土找平。
6. 卫生间、淋浴间等有水房间的楼板四周墙体底部（门洞除外）在楼面梁板上现浇钢筋混凝土翻边300高，混凝土强度等级同梁板，并与梁板同时浇筑。当水井与电井相邻时，水井与电井相邻的隔墙下做300高素混凝土翻边。
7. 围护墙、内隔墙内构造柱及圈梁、窗台、压顶、门窗过梁、女儿墙压顶详见结施图，不一致处需通知设计方处理后方可施工。
8. 室内墙柱面阳角均做1:2水泥砂浆护角，每面50宽，门窗洞口处粉到洞顶，内墙阳角粉到2000高处。
9. 加气混凝土砌块填充门洞两边每隔约600高埋砌灰砂砖240x200mm（h×墙厚），用于安装门窗框；门窗洞边距结构柱不大于100时，应沿门窗洞高度范围内应采用与砌柱等强度砼一起整浇。当门洞宽大于或等于1500mm或安装厚重金属门时，门洞二边以及独立墙端部应设置钢筋混凝土构造柱。
10. 空调室外机不应直接安装在加气混凝土外墙上，支架必须安装在墙中构造梁上，施工交房时，梁位置做上墨线记号。
11. 所有附于内外墙面的构件（含装饰构件），均应和主体结构（梁、柱、板）上预埋件连接，固定牢靠。
12. 砌块之间粘结砂浆采用粘结性好的专用砂浆，水平和垂直灰缝厚度: 采用砌块砂浆砌块灰缝厚度≤15mm，采用精确砌块和专用砂浆薄层砌筑灰缝厚度≤3mm。第一层砌块砌在坎台上，应先甩厚度10~20mm专用砂浆做找平层。
13. 本工程施工中的砌筑砂浆，抹面砂浆，地面砂浆等都采用预拌砂浆。

其构造和技术要求详见《预拌砂浆生产与应用技术规程》DBJ 43/T 002-2010和《建筑构造用料做法（一）干混砂浆应用》湘Z14J001。

预拌砂浆和传统砂浆的对应关系表		
种类	预拌砂浆	传统砂浆
砌筑砂浆	DM5.0	M5.0混合砂浆、M7.5混合砂浆
	DM7.5	M7.5混合砂浆、M7.5混合砂浆
抹面砂浆	DP10	1:1.4混合砂浆
	DP15	1:3水泥砂浆
地面砂浆	DS20	1:2水泥砂浆

14. 墙体材料、防裂、抗渗措施的施工要求详见建施“质量通病防治措施说明”。
15. 屋面女儿墙砌筑砂浆强度等级不低于M7.5，女儿墙不采用轻骨料混凝土小型空心砌块砌筑，墙体顶端应设置厚度不小于120mm的现浇混凝土压顶，混凝土压顶纵筋应与结构柱纵筋可靠连接（详见结施图）。
16. 墙身防潮在室内地面下约60mm处做20厚1:2水泥砂浆内加3-5%防水剂。（在此标高为钢筋混凝土构造或砌面构造时可不作），当室内地墙有高度变化时，该墙防潮层应重叠，并在高低差埋土一侧墙体做20厚1:2水泥砂浆防潮层，若埋土侧为室外，应刷1.5厚聚氨酯防水涂料。
17. 墙体留洞及封堵:
  1. 钢筋混凝土上的留洞详见结构图和设备图。
  2. 砌块墙留洞见建筑和设备图，预留洞过梁见结构说明。
  3. 混凝土墙留洞的封堵见结构说明，其余砌块墙留洞待管道设备安装完毕后，用C15细石混凝土填充，变形缝处的留洞应增设套管，套管与穿墙管之间用岩棉100深嵌填，防火墙上留洞的封堵为满填岩棉面批水泥砂浆。
18. 外墙防水:
  1. 本工程外墙施工应严格遵守《建筑外墙防水工程技术规程》（JGJ/T235-2011）的相关要求。
  2. 外墙外保温系统的防水性能应符合《外墙外保温工程技术规程》JGJ144的规定。
  3. 外墙防水做法为聚合物水泥防水砂浆。
    1. 门窗框与墙体间的缝隙应采用发泡聚氨酯填充；外墙防水层应延伸至门窗框，防水层与门窗框间应预留凹槽，并应嵌填密封材料；门窗上楣的外口应做滴水线；外窗台设置外排水坡度不小于5%。
    2. 未注明的雨篷设置外排水坡度不小于1%，外口下沿做滴水线；雨篷与外墙交接处的防水层应连续，雨篷防水层应沿外口下翻至滴水线。凸出外墙的挑板、雨篷嵌入墙体处应设置同墙厚的200高钢筋混凝土翻边。
    3. 外凸装饰线、外挑板等部位上口设置不小于2%且坡向外端的排水坡度，墙根部用防水砂浆做成圆角；下口应做成滴水线（槽）滴水线（槽）应整齐顺直，滴水槽宽度和深度不应小于10mm，滴水线终点应设断水口，断水口高墙边20mm。
    4. 穿过外墙的管道宜采用套管，套管应内高外低，坡度不小于5%，套管周边应做防水密封处理。
    5. 变形缝部位应增设合成高分子防水卷材附加层，卷材两端应满粘于墙体，满粘的宽度不应小于150mm，并应钉压固定；卷材收头应用密封材料密封。
19. 外墙构造做法详见工程构造做法表或立面图。

**八、屋面工程:**


1. 根据《屋面工程技术规范》GB50345-2012, 本工程的屋面防水等级为 I 级。
2. 屋面工程施工必须严格遵守《屋面工程技术规范》(GB50345-2012)各项规定。
3. 平屋面做法详见中南标15ZJ001-屋103/120, 具体位置详见屋顶平面索引屋面节点详图。雨篷等详见各层平面及有关详图。
4. 未注明的屋面排水沟宽度 $\geq 300$ , 起点深度 $\geq 100$ , 纵向落差 $\leq 0.2$ 。
5. 屋面排水组织见屋顶平面图, 雨水、落水管为内排水(水施工图中未注明)均用 $\phi 110$ 成品PVC管及配套产品安装, 排水坡度及落水管位置详见建筑及水施图。屋面雨水斗为内排水口, 图中未注明的做法详见中南标15ZJ201--/19。
6. 屋面细石混凝土面层(内配筋)按不大于6000间距设置纵横分格缝, 横缝、纵缝、边缝做法分别详见中南标15ZJ201-2/29、4/29、6/29。
7. 根据坡长、坡度确定找坡方式; 结构找坡见结施。屋面排水坡度应按《屋面工程技术规范》GB 50345-2012执行。
8. 屋面防水:
- 1) 屋面天沟、檐沟、泛水、雨水口、管道穿洞处及屋面突出部位的连接处, 均加做一层聚氨酯防水涂料。
- 2) 屋面女儿墙内侧用20厚1:2水泥砂浆粉面; 女儿墙压顶排水坡向屋面一侧, 排水坡度不小于2%, 压顶内侧下端作滴水处理。
- 3) 防水砂浆等刚性防水层与女儿墙、楼梯间出屋面、烟囱、塔楼等墙面交接处应留缝, 缝宽10, 改性沥青青油青填缝; 此外, 防水砂浆本身亦要分缝, 缝宽10, 改性沥青青油青填缝; 缝的纵横中距不大于6000。屋面与楼梯间出屋面、塔楼等立墙相交处增加附加防水层。
- 4) 防水层遇女儿墙或侧墙时应沿墙面翻起300高, 泛水做法详见中南标15ZJ201-2/13。
- 5) 屋面砌体与现浇结构相交处及泛水收口处均应加钉金属网增强防裂能力。钢丝网 $\phi 0.7$ , 孔径 $12.7 \times 12.7$ (屋面砌体(含女儿墙)下部应浇300高砼, 防止屋面渗水。)
- 6) 伸出屋面的管道、水箱基座、设备基座或预埋件等, 应在防水层施工前安装完毕。屋面防水层完工后, 不得在其上凿孔、打洞或重物冲击。当出屋面的设备基座、钢构件与结构层相连接, 防水层应包裹设施基座的上部, 并在地脚螺栓周围做密封处理, 管道出屋面做法详见中南标15ZJ201第25页节点, 水箱、设备基座做法详见中南标15ZJ201第30页节点, 女儿墙泛水收头做法详见15ZJ201第12页和第13页节点。
- 7) 卷材、涂膜防水层的基层找平层, 找平层的厚度和技术要求应符合《屋面工程技术规范》(GB50345-2012)第4.3.2条规定。
- 8) 每道卷材、涂膜、复合防水层的最小厚度应符合《屋面工程技术规范》(GB50345-2012)第4.5.5、4.5.6、4.5.7条的规定。
- 9) 卷材防水屋面基层与突出屋面结构(女儿墙、立墙、天窗壁、变形缝、烟囱等)的交接处, 以及基层的转角处(水落口、檐口、天沟、檐沟、压脊等)均做成圆弧形, 并做500高钢筋混凝土反梁。内排水的水落口周围做成略低的凹坑, 做法详见中南标15ZJ201第19页。
- 10) 卷材防水屋面反梁留置的过水孔高度不小于150mm, 宽度不小于250mm, 采用预埋管道时其管径不得小于 $\phi 110$ mm; 过水孔可采用防水涂料、密封材料防水, 预埋管道两端周围与混凝土接触处应留凹槽, 并用密封材料封严。
- 11) 伸出屋面管道周围的找平层应抹出高度不小于30mm的排水坡; 管道泛水处的防水层下增设附加层, 附加层在平面和立面的宽度均不小于250mm; 卷材收头应用金属箍紧固和密封材料封严, 涂抹收头应用防水涂料多遍涂刷。
- 12) 变形缝泛水处的防水层下增设附加层, 附加层在平面和立面的宽度均不小于250mm; 防水层应铺贴或涂刷至泛水墙顶部; 变形缝内应预填填不燃保温材料, 上部应采用防水卷材封盖, 并放置衬垫材料, 再在其上干铺一层卷材。屋面变形缝做法详见中南11ZJ111-10/A-11。
- 13) 坡屋面防水层为卷材时, 附加防水层采用2厚高聚物改性沥青卷材; 防水层为涂膜时, 采用一布二涂, 做法严格遵守中南标15ZJ211中各项规定。

**九、建筑防水:**

1. 地下室防水: 详见地下室设计说明。
2. 其它防水:
- 1) 有地漏房间除注明外地漏附近1米范围内向地漏找坡(%)坡向地漏, 地面不得有积水现象。
- 2) 阳台、露台应向水落口设置不小于1%的排水坡度, 水落口四周应留槽嵌填密封材料。阳台、露台下沿应做滴水线。
- 3) 防水(涂)部分: 楼地面清理干净、平直、干燥, 涂1.5厚聚合物水泥基防水涂料, 入户过道四周墙根防水层泛水高度(除门洞外)500高, 卫生间四周墙根防水层泛水高度(除门洞外)300高, 卫生间、浴室花洒喷淋的临墙面防水高度不得低于2m(用户精装修时自理)。水井四周墙根防水层泛水高度(除门洞外)300高。
- 4) 凡有水房间的楼地面均应先做1.5厚聚合物水泥基防水涂料, 并按规范处理, 试水不漏后再做面层。
- 5) 穿室内雨水管安装完后应做盛水试验, 确保不漏并排水畅通。
- 6) 凡管道穿过有水湿房间楼地面时, 需预埋套管, 高出楼地面50, 套管周边200范围涂1.5厚聚氨酯防水涂料加强层; 地漏周围、穿楼地面或墙面防水层管道及预埋件周围与找平层之间预留宽10, 深7的凹槽, 并嵌填密封材料。
- 7) 室内防水工程不得使用溶剂型防水涂料; 卫生间、浴室的顶棚均应设防潮层。
- 8) 所有穿地下室外壁或其他防水部位的管线均应安装防水套管, 安装完后做好防水密封处理。管线安装完后还应进行防水测试, 确保不出现渗漏。
- 9) 所有防水转角处均应做成小圆角。

**十、门窗工程:**

1. 所有外窗及阳台玻璃门采用的型材、框料、玻璃、窗洞口尺寸及楼数详见门窗表, 玻璃及安全玻璃的选择应满足《建筑玻璃应用技术规程》(JGJ113-2015)、《建筑安全玻璃管理规定》(发改运行[2003]2116号)、《铝合金门窗》(GB/T 8478-2008)规定。
2. 建筑外门窗气密性性能分为7级, 抗风压性能为2级、水密性性能为3级、隔声性能为3级, 应符合《建筑外门窗气密、水密、抗风压性能分级及检测方法》(GB/T 7106-2008)中的规定。并应符合其他有关国家规范及标准。
3. 门窗表中的外形尺寸及门窗立面图的尺寸, 未注明的均为洞口尺寸, 门窗的加工尺寸应按对现场洞口实际尺寸, 并按照装修面厚度由承包商予以调整。

<div><p>DESIGN 岳阳市建筑设计院</p><p>YUEYI AN G DESIGN INSTITUTE ARCHITECTURAL</p><p>岳阳市建筑设计院</p></div>			
证书等级：国家甲级 编号：A143005486			
设计专业      DESIGN DISCIPLINE			
总图	建筑	结构	给排水
暖通	电气	规划	装修
工程名称      PROJECT			
岳阳市湘北雅园公租房及配套设施建设项目 E2地块13#栋住宅楼			
建设单位      CLIENT			
湖南临港开发投资集团有限公司			
附 注      REMARKS			
注册师	陈莹	陈莹	
设计	夏炎	夏炎	
制图	夏炎	夏炎	
校对	袁群兰	袁群兰	
审核	陈莹	陈莹	
审定	柳周新	柳周新	
专业负责	夏炎	夏炎	
项目总负责	陈莹	陈莹	
图 名      DRAWING TITLE			
建筑施工图设计总说明（一）			
设计阶段	初步设计		
工程号	2020-058		
比例	1:100		
日期	2021.07		
图别/图号	建初16-01		
单位出图专用章盖章			
个人执业专用章盖章			
本图须加盖本院出图章，否则一律无效			



会建筑		给排水		动力		弱电
搭结构		暖通		强电		

9. 其他防火要求:

1). 人员密集场所内平时需要控制人员随意出入的疏散门和设置门禁系统的住宅、宿舍、公寓建筑的外门, 应保证火灾时不需使用钥匙等任何工具即能从内部易于打开, 并应在显著位置设置具有使用提示的标识。

2). 本工程设置的储藏间储存物品为丙类以下物品。在使用过程中, 不得设置生产车间和本建筑功能以外的其他库房; 严禁设置经营、存放和使用甲、乙类火灾危险性物品的商店、作坊和储藏间。

3). 在使用过程中, 用户设置的户外电致发光广告不应直接设置在有可燃、难燃材料的墙体上; 户外广告牌的设置不应遮挡建筑的外窗, 不应影响外部灭火救援行动。

4). 消防车通道和消防登高场地设置, 详见总平面消防总平面图。供消防救援人员进入的窗口尺寸大小、位置、间距、玻璃均应满足《建筑设计防火规范》(GB 50016-2014) 2018年版的要求。

十九、无障碍设计:

1. 本工程根据《无障碍设计规范》(JGJ50763-2012)进行无障碍设计。
2. 无障碍停车位位置详见地下室单项图纸和总平面图。
3. 无障碍出入口位置: 入口平台宽度不小于2.0m, 本项目首层主出入口处采用平坡出入口, 宽度及长度尺寸详见平面图, 平坡出入口的地面坡度不应大于1:20, 坡道平整, 面层不采用光滑材料。坡道起点、终点和中间休息平台的水平长度不小于1.5m。
4. 本工程共设1台无障碍电梯, 无障碍电梯主要技术参数详见本说明“建筑设备、设施工程”一栏。  
无障碍电梯的候梯厅装修应符合下列规定:

- 1). 电梯出入口处设提示盲道。
- 2). 电梯轿厢内正面和侧面设高0.85~0.90m的扶手；电梯轿厢内侧面设高0.9~1.10m的带盲文的选层按钮。电梯轿厢内正面高0.9m处至顶部安装镜子。
- 3). 候梯厅应设电梯运行显示装置和抵达音响；电梯轿厢上、下运行及到达应有清晰显示和报层音响。
5. 公共厕所设置了无障碍专用卫生间，无障碍专用卫生间要求如下：
  - 1). 无障碍专用卫生间设施包括1个无障碍厕位和1个无障碍洗手盆。
  - 2). 无障碍专用卫生间的入口和通道应方便轮椅者进入和进行回转，回转直径不小于1.5m。
  - 3). 门应方便开启，通行净宽度不应小于800mm。
  - 4). 地面应防滑、不积水。
  6. 供无障碍通行的门要求如下：

- |     |   |
|-----|---|
| 1). | 推拉门和平开门,在门把手一侧的墙面,应留有不小于0.4m的墙面宽度。                            |
| 2). | 平开门、推拉门、折叠门的门扇应距地900mm的把手,设视线观察玻璃,并在距地350mm的范围内安装护门板。         |
| 3). | 门槛高度及门内外地面高差不应大于15mm,并应以斜坡过渡。                                 |
| 7.  | 精装修完成后的无障碍通道的宽度应符合下列规定:                                       |
| 1). | 室内走道不应小于1.2m,人流较多或集中的大型公共建筑的室内走道不宜小于1.8m。                     |
| 2). | 室外通道不宜小于1.5m。   |
| 8.  | 无障碍单层扶手的高度为850~900mm,无障碍双层扶手的上层扶手高度为850~900mm,下层扶手为650~700mm。 |

## 二十、节能设计:

节能设计详见节能设计专篇。

## 二十一、建筑隔声:

1. 本工程建筑隔声依据《民用建筑隔声设计规范》(GB50118-2010)进行设计。
2. 居住建筑、商业建筑的噪声级和空气声隔声性能,符合《民用建筑隔声设计规范》(GB50118-2010)的规定。
3. 水、暖、电、气管线穿过楼板和墙体时,孔洞周边应采取后浇混凝土并用C20混凝土将缝隙密封填充;管道穿过墙体时采取隔震措施,做法详见08J931第37页。
4. 发电机房与水泵房设备基座、墙面、顶棚应采取隔声减噪措施,做法详见工程做法表。
5. 紧邻起居室的电梯井道、电梯机房应采取隔声处理,做法详见工程做法表。

## 二十二、变形缝:

楼面变形缝做法详11ZJ111-2/A-8、8/A-8；地面变形缝做法详11ZJ111-6/A-7；外墙变形缝做法详11ZJ111-15/A-1；内墙、顶棚变形缝做法详11ZJ111-4/A-4；屋面变形缝做法详11ZJ111-2/A-11。

二十三、标志:

1. 安全出口、安全楼梯、消火栓等处做明显标识。
2. 楼梯同楼层平台应做明显楼层标志。
3. 公共玻璃门、落地窗及玻璃隔墙均应设置警示或防碰撞标识。根据易发生碰撞的建筑玻璃所处的具体部位,可采取在视线高度设醒目目标或设置护栏等防撞措施。碰撞后可能发生高处人体或玻璃坠落的,应采用可靠护栏。
4. 无障碍专用卫生间,无障碍坡道均应设置无障碍标志。无障碍设施标志应符合下列规定:
  - 1) 无障碍标志均应符合《无障碍设计规范》(JGJ50763-2012)附录A、B、C的规定。
  - 2) 无障碍标志应醒目,避免遮挡。

## 建筑施工图设计总说明(三)

#### 二十四、主要参考与索引图集:

本图纸采用标准图集为《中南地区通用建筑标准设计》(98ZJ、05ZJ、11ZJ及15ZJ合订本)。


1.	15ZJ001	建筑构造用料做法	9.	15ZJ512	公共厨房卫生间设施
2.	15ZJ201	平屋面	10.	15ZJ521	吊顶和轻隔断
3.	15ZJ211	坡屋面	11.	15ZJ602	建筑节能门窗
4.	11ZJ111	变形缝建筑构造	12.	13ZJ601	木门窗
5.	11ZJ401	楼梯栏杆	13.	98ZJ721	铝合金窗
6.	11ZJ501	内墙装修及配件	14.	国标11J122	外墙内保温建筑构造
7.	11ZJ901	室外装修及配件	15.	国标03J609	防火门窗
8.	13ZJ301	建筑无障碍设施			

二十五、其它注意事项:

1. 本施工图设计说明, 仅适用于本单位承担的设计范围。
2. 图中所选用标准图中有对结构工程的预埋件、预留洞, 如楼梯、平台钢栏杆门窗、建筑配件等, 本图所标注的各种预留洞与预埋件应与各工种密切配合后, 确认无误方可施工。
3. 本工程墙体、柱与门窗等配件的固定连接, 除注明者外, 可根据位置需要采用射钉、膨胀螺栓、预埋铁件等方式, 施工时视情况而定, 但一定要保证连接在其上的物体的牢固性和安全性。
4. 两种饰面材料的墙体交接处, 应根据饰面材质在做饰面前加钉金属网或在施工中加贴耐碱玻璃网格布, 防止产生裂缝。两种饰面材料的交接处采用20宽密封膏嵌缝。
5. 凡钢筋混凝土檐口、雨篷、窗楣、阳台底、外走廊应做滴水线, 用1:2.5水泥砂浆批15X20滴水线, 做法详中南标11ZJ901-A/25、B/25。雨篷飘檐压顶用1:2.5水泥砂浆做-3%流水坡度和滴水线槽。
6. 预埋水砖及贴邻墙体的木质面均做防腐处理, 露明铁件均做防锈处理。
7. 女儿墙高在0.5至1.5米范围内时, 须作构造柱; 若女儿墙高超过1.5米, 须由结构专业特别处理。
8. 地下室顶板、侧板及基坑回填土前应先排除积水, 清除浮泥杂物, 四周均衡回填。回填土采用粘土, 分层夯实, 分层厚度 $\leq 300\text{mm}$ , 压实系数 $\geq 0.94$ 。
9. 本工程应采用预拌砂浆, 根据岳阳市住房与城乡建设局岳政发【2016】165号文, 市中心城区内新建、改建和扩建建筑面积在10000平方米及以上的建设工程项目禁止现场搅拌砂浆, 应当使用预拌砂浆。


3. 本说明未尽事宜，均按国家现行有关施工及验收规范执行。如建造与结施、水施、设施、电施及其它相关专业图纸有矛盾之处时，施工方应及时与设计方联系确认，不得以某一个专业图纸为依据搞施工，以免造成返工和损失。
11. 施工中对设计图纸不明确处应及时向设计单位反映，未经同意，不得任意更改和遗漏。施工中应严格执行施工质量验收规范。
12. 施工安全操作及防护要求：
  - 1). 根据《中华人民共和国建筑法》《中华人民共和国安全生产法》提出以下要求：施工单位应本工程的特点，按《建筑工程安全生产管理条例》的相关规定制定切实可行的施工安装安全防护措施，在得到现场监理单位批准后方可实施。
  - 2). 出入口、人行通道通上方应采取防止物体坠落伤人的安全实施。
  - 3). 电梯口、楼梯口、预留洞口、阳台、外廊、室内回廊、内天井口等有高差处，应设防护栏杆。
  - 4). 外窗安装时，应采取防止窗扇坠落伤人的安全设施。
  - 5). 玻璃幕墙、落地窗、玻璃门、玻璃隔断等施工，应采取防碰撞保护措施及防撞标识。
  - 6). 外墙面砖、外墙保温材料、玻璃雨棚、外维护栏杆、各种外墙上附加装饰构件等施工时，应采取防止物体及构件坠落伤人的安全实施。
  - 7). 外墙上设置的大阳能集热板施工安装时，应采取防止太阳能集热器部件坠落伤人的安全保护措施。
  - 8). 操作人员是高空作业时，应在作业区下方设置安全网等防护实施，并应系好安全带、保险钩等防止坠落的保护设施。
  - 9). 现场防火：易燃、易爆物，如：油漆、溶剂油、松香水以及汽油、柴油、乙炔、氧气瓶、木制品等的存放场所及有明火加工作业，如：电焊、切割热熔等区域必须配备消防器材，并设置禁止烟火警告标牌。
13. 本工程说明及图纸未尽事宜，均严格按国家有关施工验收规范执行。
14. 施工中对设计图纸不明确处应及时向设计单位反映，未经同意，不得任意更改和遗漏。

- 1) 经签署并加盖本公司相关印章的蓝图, 设计变更、文函为本工程有效设计文件。
- 2) 本设计根据建设单位委托要求进行设计, 必须经政府规划、消防、人防及施工图设计审查部门审批通过后方可用于施工, 在以上部门批准前仅作为项目前期准备工作之用。
- 3) 本工程建成后的使用, 应符合原设计的功能和各项原则。若对原使用功能有较大的改变, 需做改造设计并报有关部门重新审批。

<div><div>DESIGN 岳阳市建筑设计院</div><div>YUEYI ANNING ARCHITECTURAL INSTITUTE</div><div>岳阳市建筑设计院</div></div>			
证书等级：国家甲级 编号：A143005486			
设计专业      DESIGN DISCIPLINE			
总图	建筑	结构	给排水
暖通	电气	规划	装修
工程名称      PROJECT			
岳阳市湘北雅园公租房及配套设施建设项目建设 E2地块13#栋住宅楼			
建设单位      CLIENT			
湖南临港开发投资集团有限公司			
附 注      REMARKS			
注册 师	陈 莹	陈莹	
设 计	夏 炎	夏炎	
制 图	夏 炎	夏炎	
校 对	袁群兰	袁群兰	
审 核	陈 莹	陈莹	
审 定	柳周新	柳周新	
专业负责	夏 炎	夏炎	
项目总负责	陈 莹	陈莹	
图 名      DRAWING TITLE			
建筑施工图设计总说明（三）			
设计阶段		初步设计	
工 程 号		2020-058	
比 例		1:100	
日 期		2021.07	
图别/图号		建初16-03	
单位出图专用章盖章			
个人执业专用章盖章			
本图须加盖本院出图章，否则一律无效			


## 质量通病防治措施说明(一)

一、	外墙渗漏
1.1	到顶隔墙必须与梁底或者板底顶紧，墙体内部构造做法见结构说明。外墙应挂满钢丝网，外粉防水水泥砂浆，不同材质墙体接缝处（如砼梁柱面与砌体相接接缝处）铺300宽钢丝网（每边150）。并用钢钉绷紧。
1.2	支承在悬臂梁和悬臂板上的墙体，应按图1.1a和图1.1b所示设置钢筋混凝土抗裂柱。
1.3	当外墙设置通长窗时，窗下应设钢筋混凝土压顶，压顶配筋见图1.2；压顶下应设置抗裂柱，间距不大于3m，抗裂柱内配不小于4 $\phi$ 12纵筋及[6@200]箍筋；压顶和抗裂柱纵筋搭接，锚固长度不小于500mm。拉结筋设置应符合抗震要求。
1.4	混凝土结构在找平层施工前应凿毛或甩浆，混凝土结构及砌体结构在找平层施工前应充分淋水湿润。
1.5	外墙从基体表面开始至饰面层应留分隔缝，间隔宜为3 $\times$ 3m，可预留或后切，金属网、找平层、防水层、饰面层应在相同位置留缝，缝宽不宜大于10mm，也不宜小于5mm，切缝后宜采用空气压缩机吹除缝内粉末，嵌填高弹性耐候胶。
1.6	找平层水泥砂浆宜掺防水剂、抗裂剂、减水剂等外加剂。
1.7	找平层每层抹灰厚度不大于10mm，抹灰厚度 $\geq$ 35mm时应挂网等防裂防空鼓措施。
1.8	防水层宜用聚合物水泥砂浆。
1.9	当建筑长度超过规范设缝要求（以下简称超长建筑）时，设计及施工应制订专门的抗裂措施，外墙面宜采用高弹性涂料。

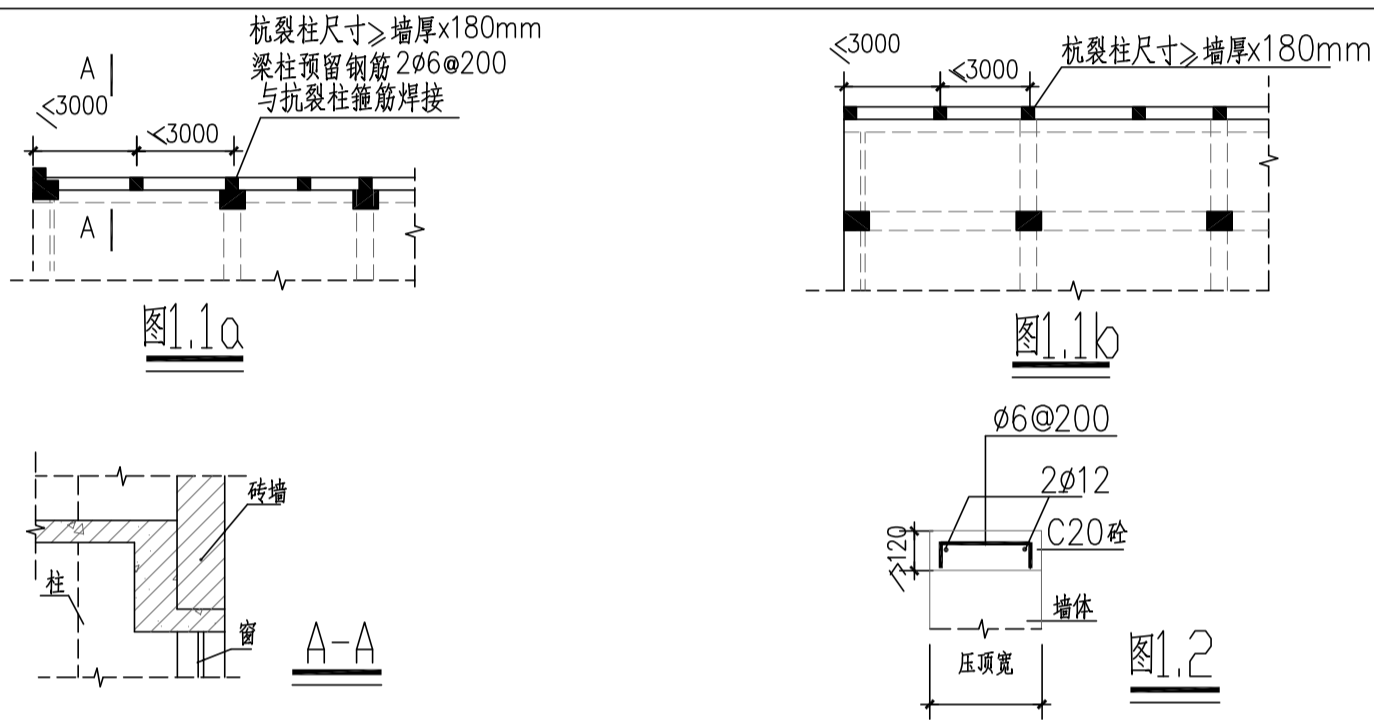

2.1	屋面、漏裂、
2.2	出屋面检修孔排烟道、女儿墙及雨水出水口拐角处等加铺一布一涂,并确定整体防水层的连续性。
2.3	屋面双防水层(柔性防护层如卷材防水层与刚性防水层如细石砼防水层),有关附加层防水层、细石混凝土防水层和找平层分仓缝、嵌缝等构造做法的施工要求详见11ZJ001“屋面做法”有关内容,并应遵循《屋面做法工程技术规范》GB50345—2012的要求进行施工。
2.3	屋面工程宜采用《建筑构造做法表》中做法防水保温隔热为矿棉岩棉80厚。

三、	排水口积水及渗漏
	屋面、露台地漏汇水区直径宜 $\geq 500\text{mm}$ , 坡度宜 $\geq 5\%$ , 如图3.1和图3.2所示:

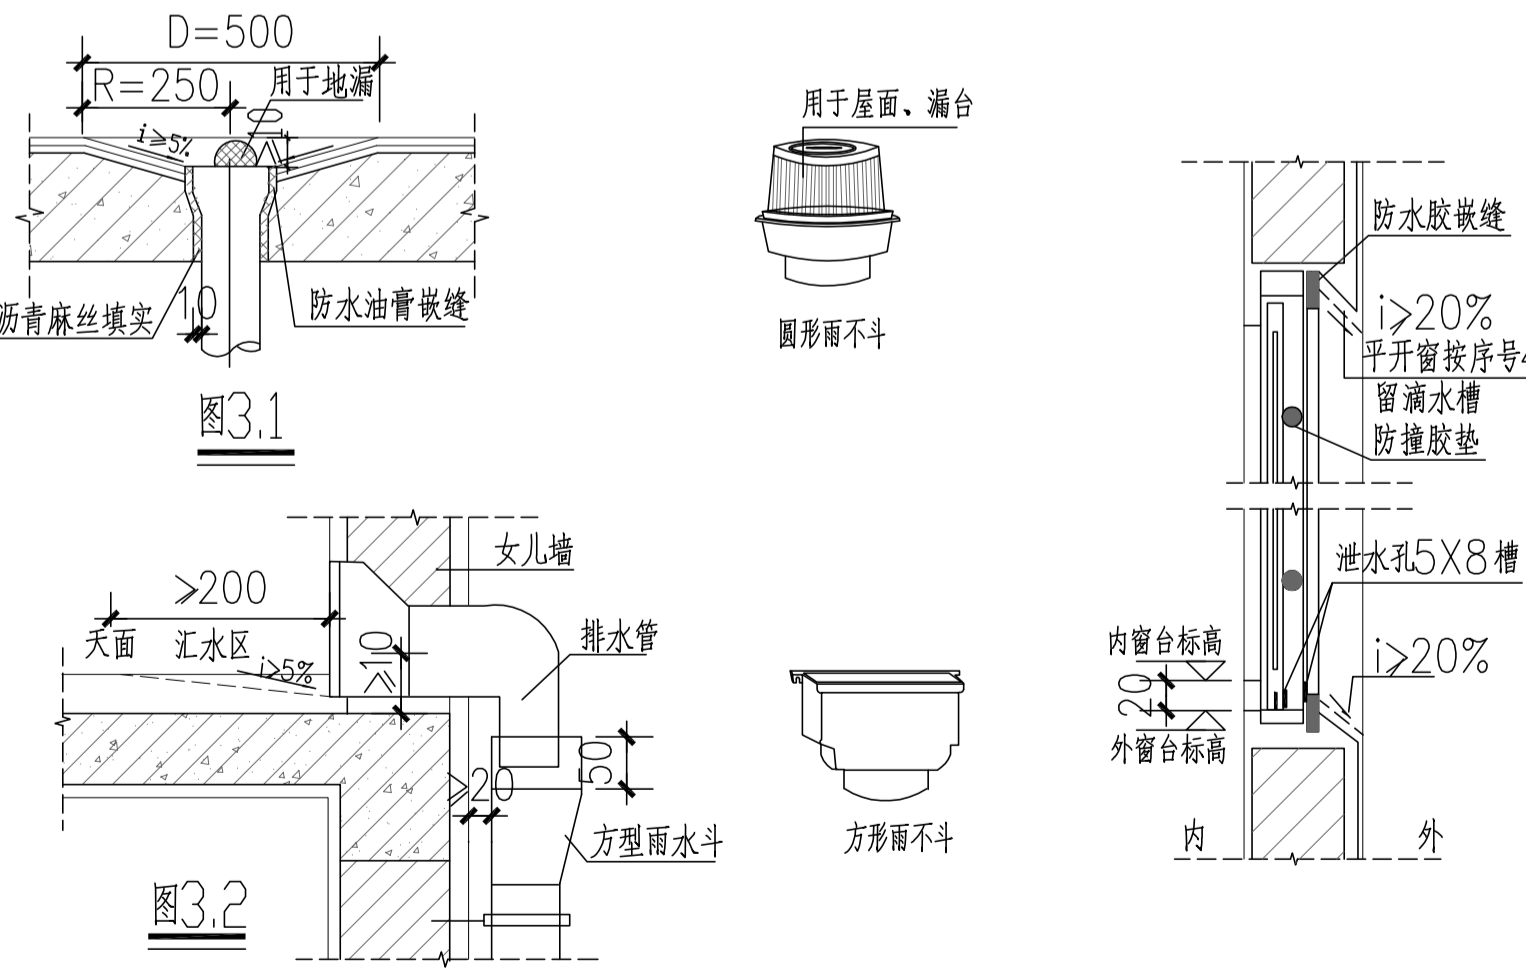

四、	门窗渗漏 (右图)
4.1	外窗下框宜有泄水结构, 如无时应做如下处理:
4.3	(1) 平开窗: 在靠框中挺位置 每个扇洞铣一个 8mm 宽的泄水口。 铝合金窗外周边留宽 5mm 深 8mm 槽, 防水胶嵌缝。

4.4	安装所用的螺丝应为铜螺丝或不锈钢螺丝，钉口应做好防渗处理。
4.5	每条窗边框与墙体的连接固定点不得少于2处，间距不得 $>0.5m$ ，边框端部的第一固定点距端部的距离 $\leq 0.2m$ 。
4.6	窗缝隙宜用防水砂浆或聚合物水泥砂浆嵌填饱满，必要时也可采用注浆工艺，不得使用混合砂浆嵌缝。
4.7	窗高 $>2m$ 或面积 $\geq 6m^2$ 的窗框宜固定在混凝土或其它可靠构件上。
	铝合金门窗框安装前，应撕去水泥砂浆接触处的包装纸并涂刷聚氨酯清漆等保护剂。门窗框与墙体安装缝隙宜用防水砂浆或聚合物水泥砂浆嵌填饱满，必要时也可采用注浆工艺，不得使用混合砂浆嵌缝。
五、	安全玻璃使用安全
5.1	玻璃：在人流出入较多，可能产生拥挤和儿童集中的公共场所的门和落地窗，必须采用钢化玻璃或夹层玻璃等安全玻璃。
5.2	铝合金门窗及玻璃幕墙应采用主管部门质量认可的产品，其现场安装、制作均由有资质的专业公司承担。
5.3	室外阳台的外窗距室内地面高度 $\leq 0.9m$ 时，必须采用安全玻璃并采取可靠的防护措施，窗台高度 $\leq 0.6m$ 的窗，其计算高度应从窗台面开始计算。
5.4	本工程住宅部分外门窗采用铝合金单框中空玻璃，商业部分外门窗采用铝合金单框中空玻璃（带纱窗槽、纱扇），其玻璃厚度与技术要求应遵照《建筑玻璃应用技术规程》JGJ113—2009的有关规定执行。同时要按国家四部委所颁《建筑安全玻璃管理规定》面积 $>0.5m^2$ 所有的门窗玻璃或玻璃底边离最终装修面 $\leq 500mm$ 的落地窗、玻璃栏板等处应做安全玻璃。

六、栏杆、栏板、扶手使用安全

6.1 阳台、外廊、室内回廊、内天井及上人屋面临空处防护栏杆高度应符合下列规定：  
多层和低层建筑物： $h \geq 1.05\text{m}$ ； 高层建筑： $1.10\text{m} < h \leq 1.20\text{m}$ 。  
注：以上高度指施工完成后的净高度，起算面从阳台地面算起。

6.2 栏板和栏杆应以坚固、耐用的材料制作，并能承受规范规定的水平荷载。

6.3 阳台栏板和栏杆与外墙交接处应用聚合物水泥砂浆嵌填处理。



6.4 栏板或栏杆距楼面或屋面 $0.1\text{m}$ 高度范围内不应留空。

6.5 住宅和有儿童经常使用的建筑，其栏杆垂直杆件间的净距不应大于 $0.11\text{m}$ ，栏杆应采用不易攀登的构造。


6.6 楼梯扶手高度 $h$ 应符合下列规定：

	(2) 其它建筑室外楼梯扶手 $h \geq 1.05\text{m}$ ;
	(3) 其它建筑室内楼梯扶手 $h \geq 0.9\text{m}$ ;
	(注: 以上高度均指施工完成后的净高度, 自踏步前缘线量起)
6.7	住宅和有儿童经常使用的楼梯, 垂直杆件间的净距不应大于 $0.11\text{m}$ , 栏杆应采用不易攀登的构造; 梯井净宽大于 $0.20\text{m}$ 时, 必须采取防儿童攀滑的措施。

7.1	<p>楼板厚度不宜小于100mm;当埋设线管较密,或线管交叉时,板厚不宜小于120mm。建筑外转角处的室内角部板块和井式楼盖的角部板块,其板厚不宜小于120mm(见图7.1a、7.1b)。</p> <p>建筑物平面刚度突变处的楼板宜适当加厚。</p>
7.2	<p>挑出阳台宜用梁式结构;当挑出长度<math>\geq 1.5\text{m}</math>时,应采用梁式结构;当<math>1.0\text{m} \leq L &lt; 1.5\text{m}</math>且需采用悬挑板时,其根部板厚不宜小于<math>L/10</math>且不宜小于120mm。</p>
7.3	<p>板面钢筋的直径不宜小于10mm。受力钢筋的间距不大于200mm,分布钢筋的间距不大于300mm。</p>
7.4	<p>单向板长跨方向底部配筋量<math>A_s \geq 1.5b_h/1000</math>,钢筋间距不宜大于200mm,直径不宜小于6mm。</p>
7.5	<p>阳台悬挑板长度<math>1.0\text{m} \leq L &lt; 1.5\text{m}</math>时,受力钢筋直径不宜小于12mm。</p>
7.6	<p>建筑外转角处的室内角部板块和井式梁角部板块应按图7.1a和7.1b配筋。</p>
7.7	<p>在建筑平面刚度或(宽度)突变处,板底面通长钢筋配筋量<math>A_s \geq 3b_h/1000</math>。</p>
7.8	<p>室外悬臂板跨度<math>L \geq 400\text{mm}</math>、长度大于3m时,应按图7.2所示配抗裂钢筋。</p>
7.9	<p>屋面板、露台板、厨房厕所板以及<math>\leq 2\text{m}</math>的多跨连续单向板均宜设置通长筋。</p>
7.10	<p>梁腹板高度<math>h_w \geq 450\text{mm}</math>时,应在梁两侧面设置腰筋,每侧腰筋配筋率<math>A_s \geq b_h w/1000</math>,间距不大于200mm,如图7.3所示。</p>
7.11	<p>悬吊于梁下的外墙混凝土装饰板,不论整浇或后浇,均应设置足够的抗裂纵筋,限制裂缝宽度,如图7.4所示。</p>

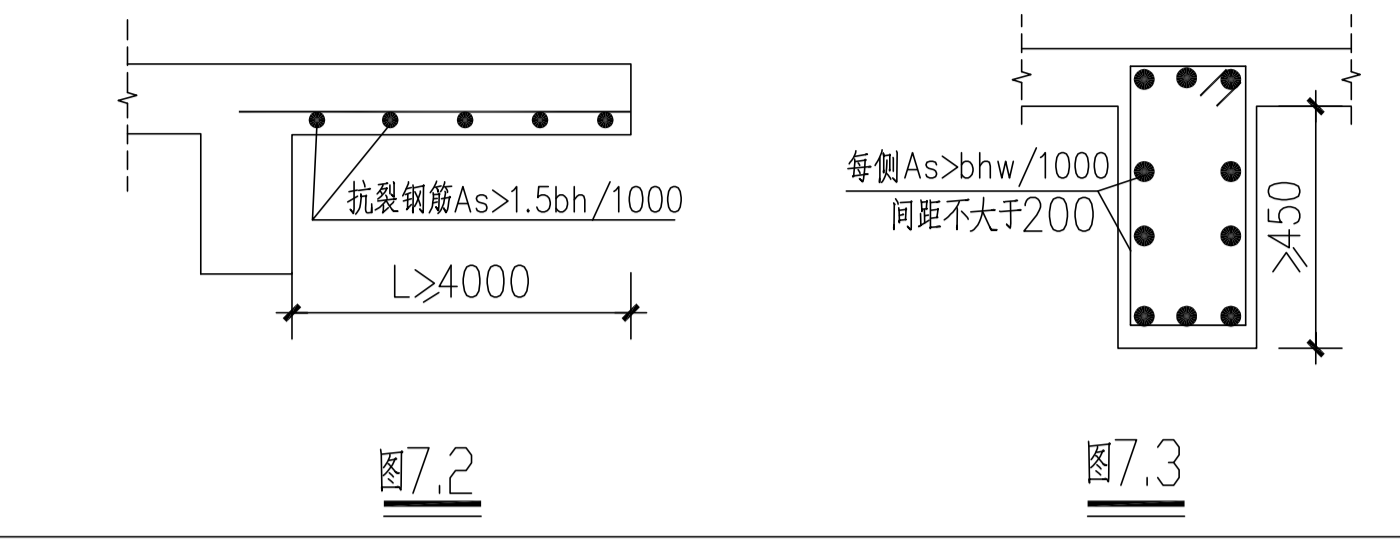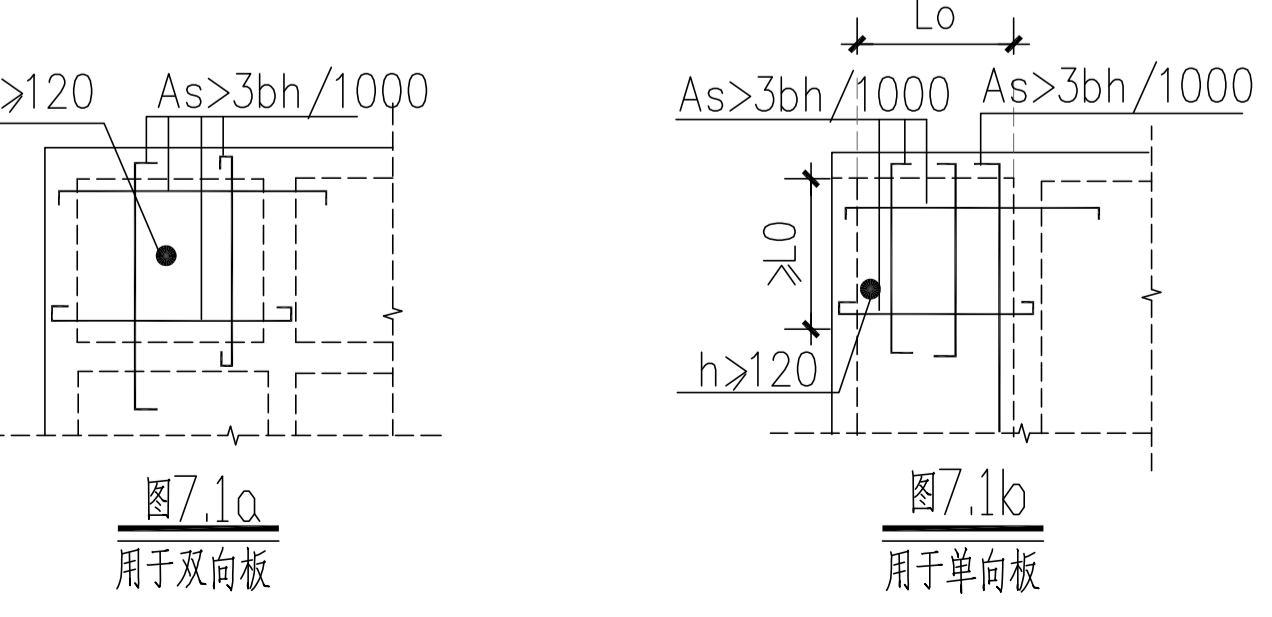

九、	模板工程夹渣蜂窝
	柱、梁柱节点、混凝土墙以及梯板的模板安装均应在其根部预留 $100\times 100\text{mm}$ 的垃圾出口孔， 清洗垃圾后再予封孔，防止接口处出现夹渣现象。垃圾出口孔按下列要求留设：
	(1) 柱、梁柱节点每根(处)留一个垃圾孔；
	(2) 楼梯板每跑留一个垃圾孔；
	(3) 混凝土墙每 $3\text{m}$ 留一个垃圾孔。
九、	钢筋工程施工质量
9.1	梁二排钢筋固定应符合下列要求：
	(1) 一、二排纵筋之间的净距不小于 $25\text{mm}$ 和一排纵筋直径的较大者。如箍筋弯勾阻挡二排纵筋位置， 应按如图9.1a、9.1b或图9.2b处理。
	(2) 分隔筋直径不小于 $25\text{mm}$ 和纵筋直径的较大者，一、二排纵筋与分隔筋三者必须靠紧，用粗铁丝绑扎。
	(3) 梁面第一分隔距支座 $0.5\text{m}$ 处设置，以后每增加 $3\text{m}$ 设一处，同一面纵筋每跨不少于2处；
	(4) 梁底第一分隔距支座 $1.5\text{m}$ 处设置，以后每增加 $3\text{m}$ 设一处，每跨不少于2处；
9.2	箍筋
	框架梁、柱箍筋应符合下列要求：
	(1) 框架梁、柱箍筋应按图9.2a制作；当梁、柱纵筋较密，无法按图9.2a制作时， 应做成焊接封闭式箍筋(如图9.2b或规范的焊接工艺)，不得伤仿箍筋。
	(2) 梁柱节点箍筋必须按图9.2a或焊接封闭式箍筋制作，并按设计要求的间距加密箍筋。
	当现场安装有困难时，可在柱每侧设置不小于 $\phi 12$
	随绑扎后的梁筋一齐下沉至设计位置，如图9.2c、图9.2d。

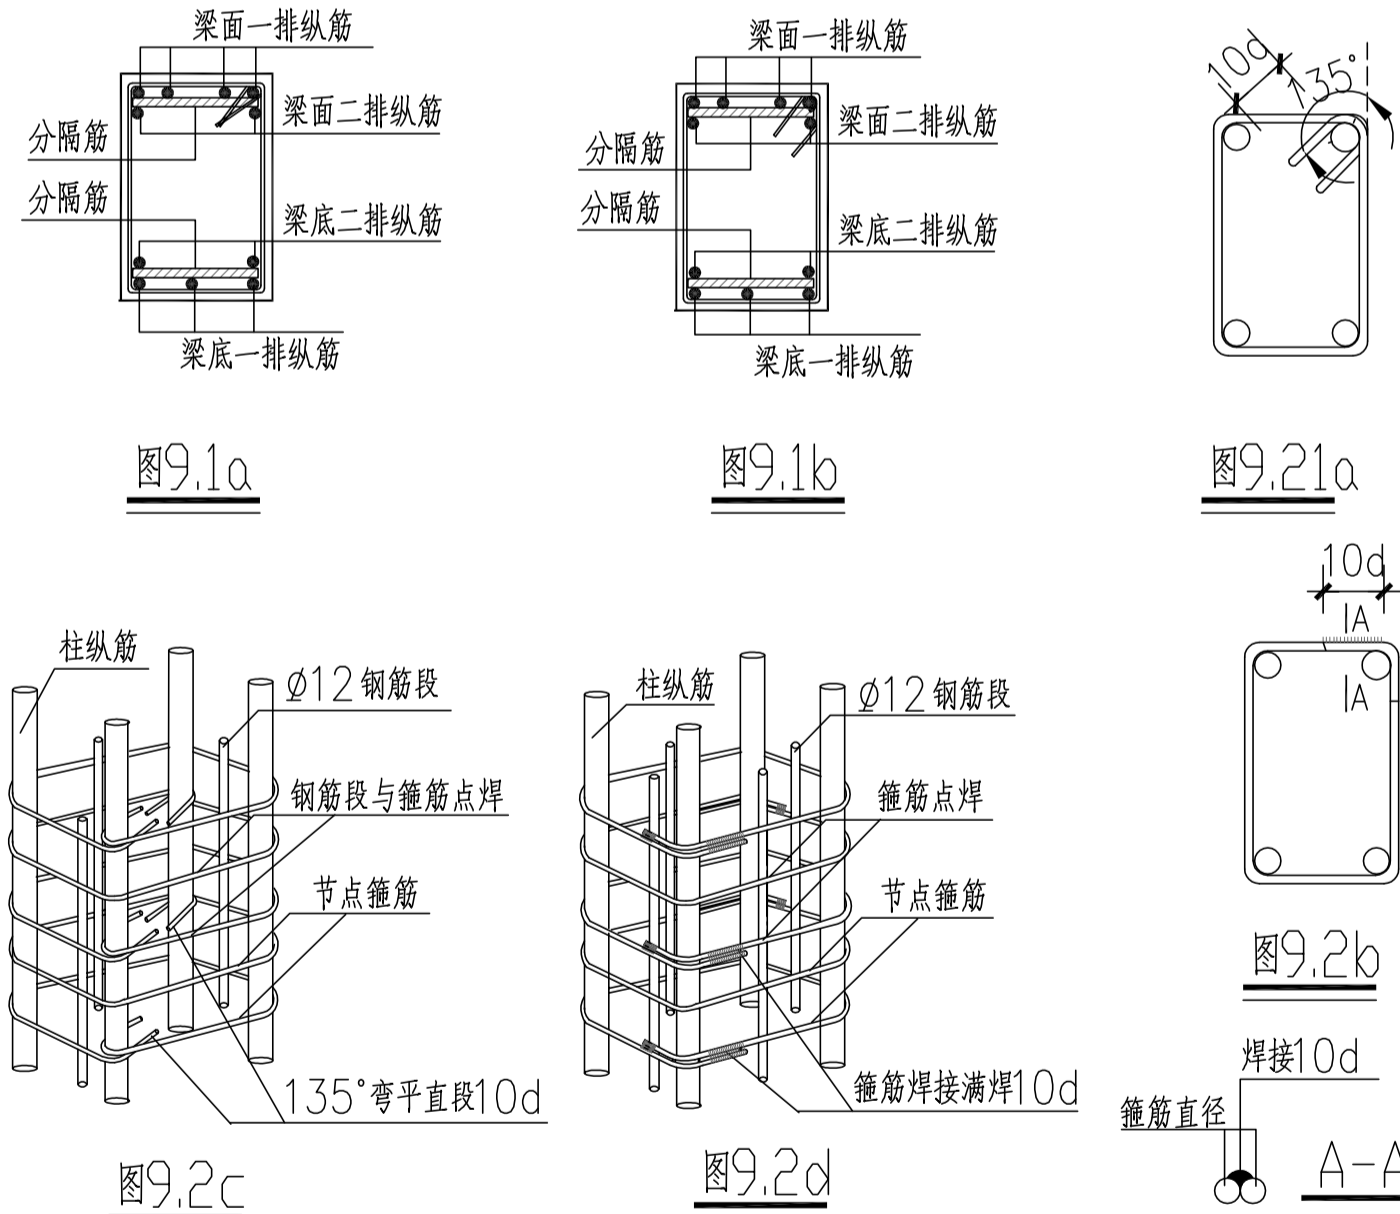

9.3	垫卡、垫块及钢筋保护层
9.3.1	<p>垫卡及垫块：禁止使用碎石做梁、板、基础等钢筋保护层的垫块。梁、板、柱、墙、基础的钢筋保护层宜优先选用塑料垫卡；当采用砂浆垫块时，强度应不低于M15，面积不小于<math>40\text{mm} \times 40\text{mm}</math>。梁柱垫块应垫于主筋处，厚度为纵筋保护层厚度减去箍筋直径；基础垫块厚度同基础保护层。</p> <p>垫块间距，板每米不少于1块，梁每米不少于2块，柱每米不少于2块。</p>
9.3.2	<p>当板面受力钢筋和分布钢筋的直径均小于<math>10\text{mm}</math>时，应采用图9.3.2.a所示支架，支架间距为：当采用<math>\phi 6</math>分布筋时不大于<math>500\text{mm}</math>，当采用<math>\phi 8</math>分布筋时不大于<math>800\text{mm}</math>，支架与受支承钢筋应绑扎牢固。当板面受力钢筋和分布钢筋的直径均不小于<math>10\text{mm}</math>时，可采用图9.3.2.b所示马蹬作支架。马蹬在纵横两个方向的间距均不大于<math>800\text{mm}</math>，</p>

证书等级: 国家甲级				
编 号: A143005486				
设计专业 DESIGN DISCIPLINE				
总图	建筑	结构	给排水	
暖通	电气	规划	装修	
工程名称				

岳阳市湘北雅园公租房及配套设施建设项目  
E2地块13#栋住宅楼

建设单位 CLIENT  
湖南临港开发投资集团有限公司

附 注	REMARKS
-----	---------

注册师	陈莹	陈莹
设计	夏炎	夏炎
制图	夏炎	夏炎
校对	袁群兰	袁群兰
审核	陈莹	陈莹
审定	柳周新	柳周新
专业负责	夏炎	夏炎
项目总负责	陈莹	陈莹

图 名	DRAWING TITLE
-----	---------------

### 质量通病防治措施说明(一)





设计阶段	初步设计
工 程 号	2020-058
比 例	1:100
日 期	2021.07
图别/图号	建初16-04

单位出图专用章盖章

个人执业专用章盖章

会建筑		给排水		动力		弱电
塔结构		暖通		强电		

## 质量通病防治措施说明(二)

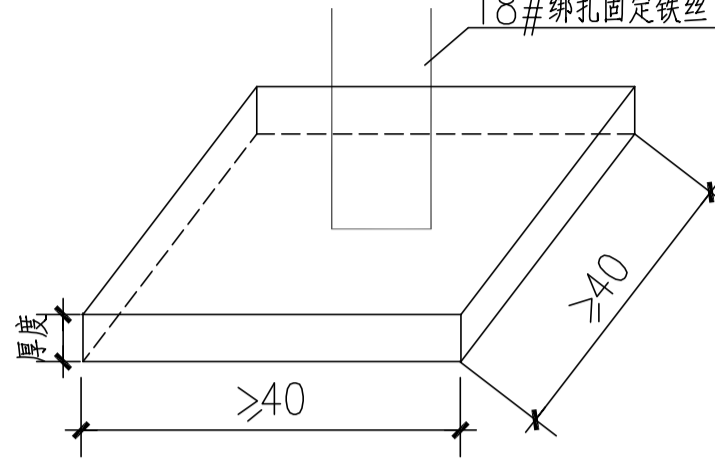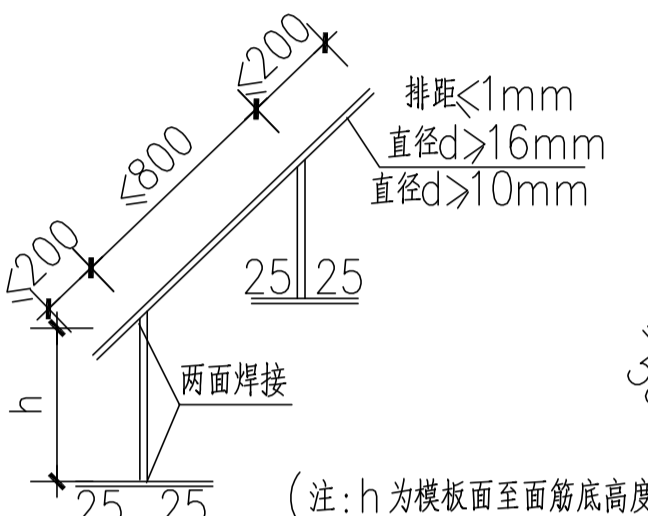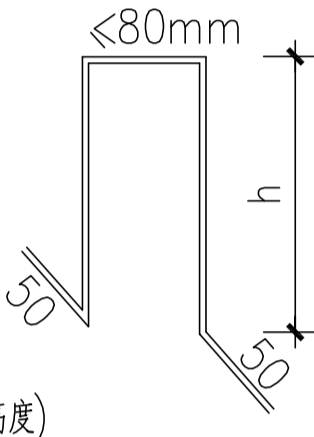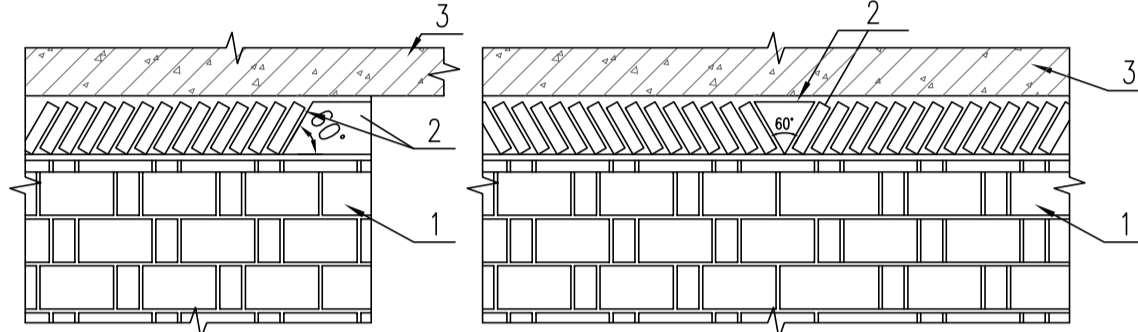	并与受支承的钢筋绑扎牢固。当板厚 $h \leq 200\text{mm}$ 时马壁可用 $\phi 10$ 钢筋制做；当 $200\text{mm} < h \leq 300\text{mm}$ 时马壁应圆钢筋制做；当 $h > 300\text{mm}$ 时，制作马壁钢筋应适当加大。		压加气混凝土砌块的龄期不应少于15d。	十五、	电源插座接地支线串接
		11.2	砂浆		同回路插座间连接的接地（PE）线，严禁串联连接，应采用接线帽或焊接等可靠的永久连接方式。
			蒸压加气混凝土砌块砌筑砂浆应采用专用砂浆其密度不应大于 $1800\text{kg/m}^3$ ，分层度不应大于20mm，粘结强度（剪切）不应小于 $0.2\text{MPa}$ ，收缩率不应大于0.11%。	十六、	金属导管、线槽（母线槽）、桥架及其支架保护接地（含跨接）不良
9.3.3	应采用增高型的灯头盒和过线盒保证接线孔下缘至盒的开口面的距离，不小于板底筋直径与规范规定的板筋保护层厚度两者之和。		普通混凝土小型空心砌块和轻集料混凝土小型空心砌块砌筑砂浆的密度不应小于 $1800\text{kg/m}^3$ ，分层度不应大于25mm。施工时所用的砂浆，宜选用专用的	16.1	非镀锌电缆桥架、线槽间连接板和螺栓连接的金属导管接头的两端跨接接地线应采
			小砌块砌筑砂浆。	16.2	用截面不小于 $4\text{mm}^2$ 的铜芯导线，其中导管、线槽应采用跨接接地线应为铜芯软导线。
		11.3	砌筑方法	16.3	接地（含跨接）连接点防松装置齐全、可靠；连接面的涂层应先局部清除，确保接触良好。
			非承重砌体应分次砌筑，每次砌筑高度不应超过1.5 m。应待前次砌筑砂浆终凝后，再继续		金属导管、线槽（母线槽）、桥架全长应不少于2处与接地干线可靠连接；其中母线
			砌筑；日砌筑高度不宜大于2.8m。		槽和桥架的支架也应不少于2处与接地干线可靠连接。
			非承重砌体顶部应预留空隙，再将其补砌顶紧。墙高小于3m时，应待砌体砌筑完毕至少间隔	十七、	套接紧定式金属导管导管的机械、电气连接不良
			3d后补砌；墙高大于3m时，应待砌体砌筑完毕至少间隔5d后补砌。补砌顶紧可用配套	17.1	所选配的导管及接头、紧定螺钉、爪型螺母等连接件应符合《套接紧定式钢管电
			砌块斜顶砌筑，在砌体顶部预留200mm左右空隙，按下图所示方法砌筑。		线管路施工及验收规程》（CECS120）的要求。
				17.2	导管与接头连接时，管端应插到止位环处，紧定螺钉应紧固并拧断钉头。
	图9.3.2a			17.3	导管与箱（盒）连接时，爪型螺母的爪应压紧并刺入箱（盒）壁。
					
	图9.3.2b				
		十二、	排水地漏地漏返臭		十八、
		12.3	选用防水封高度符合规范的产品或加设存水弯，确保防水封高度不低于50mm，避免因水蒸发	18.1	避雷针（带）、均压环、接地干（支）线的型钢接地（含防雷）装置焊接不良
			或气压波动影响隔气效果。		避雷针（带）、均压环、接地干（支）线焊接时，圆钢与圆钢、圆钢与扁钢应双面施焊，
					搭接长度为圆钢直径的6倍；扁钢与扁钢应不少于三面施焊，搭接长度为扁钢宽度的2倍。
				18.2	接头焊缝连续饱满，焊渣清除干净；除埋设在混凝土中的以外，接头应防腐良好。
十、	混凝土工程施工质量（按结构图执行）				
10.1	楼板、屋面板混凝土浇筑前，必须搭设可靠的施工平台、走道，施工中应派专人护理钢筋，	十三、	排水地漏地漏返臭	十九、	屋面金属管道设备防雷接地未做防雷接地
	确保钢筋位置符合要求。	13.1	根据给水系统的工作压力、水温、敷设场所等情况合理选材，管件应与管材配套。	19.1	所有屋面金属管道设备应与建筑物防雷系统可靠连接。
10.2	对已浇筑完毕的混凝土养护应符合下列规定：	13.2	必须按《建筑给水排水及采暖工程施工质量验收规范》（GB50242）进行水压试验。	19.2	镀锌管道的防雷连接应采用抱箍式连接卡与系统连接。不得直接在镀锌管上焊接。
10.2.1	应在浇筑完毕后的12h以内（终凝后）对混凝土加以覆盖和保湿养护：				
	（1）根据气候条件，淋水次数应能使混凝土处于润湿状态。养护用水应与拌制用水相同。	十四、	生活、消防给水系统镀锌钢管焊接		二十、
	（2）用塑料布覆盖养护，应全面将混凝土盖严，并保持塑料布内有凝结水。		镀锌钢管应采用螺纹、丝扣法兰或卡套式（沟槽式）连接，一般不得采用焊接；若局部确	20.1	通风空调工程防排烟系统柔性短管未采用不燃材料及工艺不良
			需焊接（包括焊接法兰），应进行二次热浸镀锌处理。	20.2	柔性短管必须为不燃材料。
				20.3	短管长度宜为150~300mm。
					连接处应严密、牢固可靠。

## 室内装修做法表

房间名称		楼, 地面		踢脚		内墙面		顶棚		备注
		名称	编号	名称	编号	名称	编号	名称	编号	
一层	架空休闲	陶瓷地砖600X600	15ZJ001-27页-地201	面砖踢脚	15ZJ001-48页-踢13、踢15	刮白色无机涂料两遍	15ZJ001-61页-内墙12	石灰浆顶棚	15ZJ001-107页-浆1	
	住宅门厅, 走道	陶瓷地砖600X600	15ZJ001-27页-地201	面砖踢脚	15ZJ001-48页-踢13、踢15	刮白色无机涂料两遍	15ZJ001-61页-内墙12	石灰浆顶棚	15ZJ001-107页-浆1	
	卧室	水泥砂浆楼面 面刷地漆二遍	15ZJ001-22页-地101	水泥砂浆踢脚	15ZJ001-53页-踢46	刮白色无机涂料两遍	15ZJ001-61页-内墙12	石灰浆顶棚	15ZJ001-107页-浆1	
	客厅, 餐厅	水泥砂浆楼面 面刷地漆二遍	15ZJ001-22页-地101	水泥砂浆踢脚	15ZJ001-53页-踢46	刮白色无机涂料两遍	15ZJ001-61页-内墙12	石灰浆顶棚	15ZJ001-107页-浆1	
	阳台	防水砂浆楼面 面刷地漆二遍	15ZJ001-22页-地102	防水砂浆踢脚	15ZJ001-53页-踢46	刮白色无机涂料两遍	15ZJ001-61页-内墙12	石灰浆顶棚	15ZJ001-107页-浆1	
	厨房	防水楼面	15ZJ001-28页-地201F			防水墙面 (外贴面砖)	15ZJ001-64页-内墙23、内墙24	一体化装饰板	15ZJ001-94页-棚17	
	卫生间	防水楼面	15ZJ001-29页-地201XF			防水墙面 (外贴面砖)	15ZJ001-64页-内墙23、内墙24	一体化装饰板	15ZJ001-94页-棚17	
二  层至一  十六 层	门厅、走廊	陶瓷地砖600X600	15ZJ001-27页-地\楼201	面砖踢脚	15ZJ001-48页-踢13、踢15	刮白色无机涂料两遍	15ZJ001-61页-内墙12	石灰浆顶棚	15ZJ001-107页-浆1	
	卧室	水泥砂浆楼面 面刷地漆二遍	15ZJ001-22页-楼101	水泥砂浆踢脚	15ZJ001-47页-踢3、踢5	刮白色无机涂料两遍	15ZJ001-61页-内墙12	石灰浆顶棚	15ZJ001-107页-浆1	
	客厅, 餐厅	水泥砂浆楼面 面刷地漆二遍	15ZJ001-22页-楼101	水泥砂浆踢脚	15ZJ001-47页-踢3、踢5	刮白色无机涂料两遍	15ZJ001-61页-内墙12	石灰浆顶棚	15ZJ001-107页-浆1	
	阳台	防水砂浆楼面 面刷地漆二遍	15ZJ001-22页-楼102	防水砂浆踢脚	15ZJ001-53页-踢46	刮白色无机涂料两遍	15ZJ001-61页-内墙12	石灰浆顶棚	15ZJ001-107页-浆1	
	厨房	防水楼面	15ZJ001-28页-楼201F			防水墙面 (外贴面砖)	15ZJ001-64页-内墙23、内墙24	一体化装饰板	15ZJ001-94页-棚17	
	卫生间	防水楼面	15ZJ001-29页-楼201XF			防水墙面 (外贴面砖)	15ZJ001-64页-内墙23、内墙24	一体化装饰板	15ZJ001-94页-棚17	
	前室, 走道	陶瓷地砖600X600	15ZJ001-27页-地\楼201	面砖踢脚	15ZJ001-48页-踢13、踢15	刮白色无机涂料两遍	15ZJ001-61页-内墙12	石灰浆顶棚	15ZJ001-107页-浆1	
电梯机房	细石混凝土防水楼面	15ZJ001-24页-楼105F			水泥砂浆墙面	15ZJ001-59页-内墙6、内墙7	水泥砂浆顶棚	15ZJ001-86页-顶3		
各层楼梯间	水泥砂浆楼面	15ZJ001-22页-楼101			刮白色无机涂料两遍	15ZJ001-61页-内墙12	石灰浆顶棚	15ZJ001-107页-浆1		
管井	水泥砂浆楼面	15ZJ001-22页-楼101					无装饰面			
选用图集	中南标15ZJ001			中南标15ZJ001		中南标15ZJ001		中南标15ZJ001		

注明：考虑到住户的二次装修，本工程只注明普通粗装修做法。

DESIGN INSTITUTE  
URBAN

岳阳市建筑设计院

证书等级：国家甲级 编 号：A143005486				
设计专业 DESIGN DISCIPLINE				
总图	建筑	结构	给排水	
暖通	电气	规划	装修	
工程名称 PROJECT				
岳阳市湘北雅园公租房及配套设施建设项目 E2地块13#栋住宅楼				
建设单位 CLIENT				
湖南临港开发投资集团有限公司				
附 注 REMARKS				
注 册 师	陈 莹		陈莹	
设 计	夏 炎		夏炎	
制 图	夏 炎		夏炎	
校 对	袁群兰		袁群兰	
审 核	陈 莹		陈莹	
审 定	柳周新		柳周新	
专业负责	夏 炎		夏炎	
项目总负责	陈 莹		陈莹	
图 名 DRAWING TITLE				
质量通病防治措施说明(二)				
设计阶段	初步设计			
工 程 号	2020-058			
比 例	1:100			
日 期	2021.07			
图别/图号	建初6-05			
单位出图专用章盖章				
个人执业专用章盖章				
本图须加盖本院出图章，否则一律无效				

门窗统计表

类 别	设 计 编 号	洞 口 尺 寸 (mm)		各 层 樘 数			总 樘 数	采 用 标 准 图 及 编 号		备 注
		宽 度	高 度	一 层	二~二十八	屋 面 层		图 集 代 号	编 ( 型 ) 号	
防 盗 门	FDM1021	1000	2100	9	9X27		252			成品钢质防盗入户门, 节能户门, 传热系数详见节能专篇
门	M1521	1500	2100	2			2			深灰色铝合金框平开门, 无色透明6mm厚安全玻璃
	M1021	1000	2100	1			1			
	M1221	1200	2100			2	2			实木门
	M0921	900	2100	8	8X27		224			住宅内门为成品硅酸钙板复合门
	M0821	800	2100	15	15X27		420			厕所门为塑钢门
	TLM1621	1600	2100	2	2X27		56			住宅内门 深灰色70系列塑料型材, 安全玻璃平开窗6中透光LOW-E+12空气+6透明
	TLM1823	900	2100	1	1X27		28			深灰色70系列塑料型材, 安全玻璃平开窗
	TLM1423	800	2100	8	8X27		224			6中透光LOW-E+12空气+6透明
防 火 门	甲FM1221	1200	2100			1	1			成品钢制甲级防火门静电喷涂, 耐火极限 (1.5h)
	甲FM1021	1000	2100	1			1			成品钢制甲级防火门静电喷涂, 耐火极限 (1.5h)
	乙FM1221	1200	2100	2	2X27		56			成品钢制乙级防火门 ( 子母门 ) 静电喷涂, 耐火极限 (1.0h)
	乙FM1221b	1200	2100			2	2			成品钢制乙级防火门静电喷涂, 耐火极限 (1.0h)
	乙FM1021	1000	2100		2X27		54			成品钢制乙级防火门静电喷涂, 耐火极限 (1.0h)
	乙FM0921	900	2100	8	8X27		224			成品木制乙级防火门, 耐火极限 (1.0h)
	乙FM0821	800	2100	1	1X27		28			成品木制乙级防火门, 耐火极限 (1.0h)
	丙FM1018	1000	1800	1	1X27		28			成品钢制丙级防火门, 门框高300,耐火极限 (0.5h)
	丙FM0818	800	1800	1	1X27		28			成品钢制丙级防火门, 门框高300,耐火极限 (0.5h)
凸 窗	TC2116	600+2300+600	1600	2	2X27		56			深灰色70系列塑料型材, 安全玻璃平开窗6中透光LOW-E+12空气+6透明
	TC1116	1100	1600	6	6X27		168			凸窗窗台内装900高, 锌钢护窗栏杆
	乙FTC1916	1900	1600	6	6X27		168			乙级防火窗, 其他颜色型材等同上
窗	C1514	1500	1400	2	2X27		56			深灰色70系列塑料型材, 安全玻璃平开窗6中透光LOW-E+12空气+6透明窗台900高
	C1214	1200	1400	6	6X27		168			
	C1014	1000	1400	1	1X27		28			
	C0914	900	1400	1	1X27		28			
	C0614	600	1400	8	8X27		224			乙级防火窗, 其他颜色型材等同上
	乙FC1514	1500	1400	2	2X27		56			
	乙FC0614	600	1400	1	1X27		28			深灰色70系列塑料型材窗框, 安全玻璃平开窗6中透光LOW-E+12空气+6透明窗台900高
	C1218	1200	1400			2	2			
	C1214a	1200	1400	3	3X27		84			
	C1214b	1200	1400	2	2X27		56			
	C0914b	900	1400	1			1			

工程做法表 (一)

项 目	做 法 名 称	做 法 编 号	适 用 范 围	备 注
墙 身 砌 体	烧结页岩多孔砖		非承重的外围护墙、电梯间及楼梯间的墙	200mm厚
	加气混凝土砌块		非承重的室内隔墙	100mm, 200mm厚
	钢筋混凝土墙		剪力墙	详结构施工图
外 墙 面	外墙漆外墙面	11ZJ901 (12/80)	用于1层至28层外墙、楼梯间电梯间出屋面外墙面	规格颜色见立面, 外墙保温材料见节能设计专篇
室 外 设 施	台阶-踏步	11ZJ901 (19)	首层室外出入口门前	面砖多步台阶
	台阶挡墙	11ZJ901 (2/12)	首层室外台阶两侧	材料同立面
	坡道	11ZJ901 (15/20)	首层室外出入口门前	地砖面坡道
	残疾人坡道	13ZJ301 (5/19)	首层室外出入口门前	缸砖坡道
	残疾人坡道栏杆扶手	13ZJ301 (1/17)	首层室外出入口门前	不锈钢栏杆、扶手

工程做法表 (二)



项 目	做 法 名 称	做 法 编 号	适 用 范 围	备 注
室 外 设 施	花池	11ZJ901 (1/17)	首层建筑物室外周边	砖砌花池
	散水-暗沟	11ZJ901 (3/3)	建筑物室外周边	暗沟坡度为0.5%深度起点100
	暗沟	11ZJ901 (1/7)	建筑物室外周边	暗沟坡度为0.5%深度起点100
	雨蓬	11ZJ901 (5/21)(6/21)(1/22)	电梯机房和楼梯间出屋面房间门上方	
	窗顶线, 外窗台	11ZJ901 (1/25)	非凸窗	
	窗顶线, 外窗台	11ZJ901 (1/26)	凸窗	
	滴水线	11ZJ901 (A/25)(B/25)	凸出外墙面的土建构件	D=15
平 屋 面 节 点	平屋面	15ZJ201 (106/128)	上人保温屋面	屋面保温材料为XPS挤塑型聚苯乙烯泡沫板,
		15ZJ201 (110/128)	不上人保温屋面	厚度以建筑节能设计说明专篇为准
	低女儿墙泛水	15ZJ201 (1/35)(2/36)	所有平屋面女儿墙	位置详机房层、屋顶层平面图所示
	高女儿墙泛水	15ZJ201 (1/36)	所有平屋面女儿墙	位置详机房层、屋顶层平面图所示
	女儿墙出水口	15ZJ201 (2/38)	所有平屋面女儿墙出水口	位置详机房层、屋顶层平面图所示
	排气道及通风井出屋面	参考此做法 15ZJ201 (2/39)	所有出平屋面的排气管及通风井	
	管道出屋面泛水	15ZJ201 (1/40)(2/40)	所有出平屋面的管道	
	屋面雨水管	15ZJ201 (1/18)(2/18)(3/18)(1/18)	所有出屋面的雨水管	φ110PVC雨水管
	屋面出入口	15ZJ201 (2/37)	所有出平屋面的门框	
	屋面分隔横、纵缝	15ZJ201 (2/29)(1/29)	所有平屋面	
	屋面保温层排气	15ZJ201 (1/27)(2/27)(1/27)	所有平屋面	
	屋面设备支架基座	15ZJ201 (1/41)(2/41)(3/41)	所有平屋面上有设备的位置	
	屋面反梁过水口	15ZJ201 (1/41)		
栏 杆 , 扶 手	楼梯栏杆, 扶手	11ZJ401 (Y/8)(8/37)	公共楼梯间楼梯栏杆扶手	不锈钢栏杆、扶手
	靠墙扶手	11ZJ401 (2/36)(8/37)	楼梯靠墙扶手	不锈钢扶手
	护窗栏杆, 扶手	11ZJ401 (2B/34)(15/37)	所有临空处窗台低于900的窗户处	不锈钢栏杆、扶手, 室内临空处窗台低于900的窗户处栏杆高度为900mm
爬 梯	钢爬梯	11ZJ901 (1/39)	屋顶检修处	
	钢爬梯	11ZJ901 (1/40)	电梯基坑处, 消防水池检修孔处	
楼梯踏步防滑		11ZJ901 (16/39)	楼梯踏步	
变 形 缝	楼面变形缝	11ZJ901 (2/18)(8/18)	楼面有变形缝处	
	地面变形缝	11ZJ901 (6/17)	地面有变形缝处	
	外墙变形缝	11ZJ901 (15/11)	外墙有变形缝处	
	内墙、顶棚变形缝	11ZJ901 (1/14)	内墙、顶棚有变形缝处	
	屋面变形缝	11ZJ901 (2/11)	屋面有变形缝处	
地下车库			详地下室单项图纸	
地下室防水			详地下室单项图纸	
选用图集				
《中南地区通用建筑设计标准》98ZJ, 05ZJ, 11ZJ, 15ZJ				
注明: 工程做法的适用范围注明不清楚的地方, 详见各层平面图、各个立面图和节点大样图标注所示。				



YUE SHI JIAN ZHU SHE JI YUAN

岳阳市建筑设计院

证书等级：国家甲级 编 号：A143005486				
设计专业 DESIGN DISCIPLINE				
总图	建筑	结构	给排水	
暖通	电气	规划	装修	
工程名称 PROJECT				
岳阳市湘北雅园公租房及配套设施建设项目 E2地块13#栋住宅楼				
建设单位 CLIENT				
湖南临港开发投资集团有限公司				
附 注 REMARKS				
注 册 师	陈 莹		陈莹	
设 计	夏 炎		夏炎	
制 图	夏 炎		夏炎	
校 对	袁群兰		袁群兰	
审 核	陈 莹		陈莹	
审 定	柳周新		柳周新	
专业负责	夏 炎		夏炎	
项目总负责	陈 莹		陈莹	
图 名 DRAWING TITLE				
门窗统计表 工程做法表				
设计阶段	初步设计			
工 程 号	2020-058			
比 例	1:100			
日 期	2021.07			
图别/图号	建初16-06			
单位出图专用章盖章				
个人执业专用章盖章				
本图须加盖本院出图章，否则一律无效				

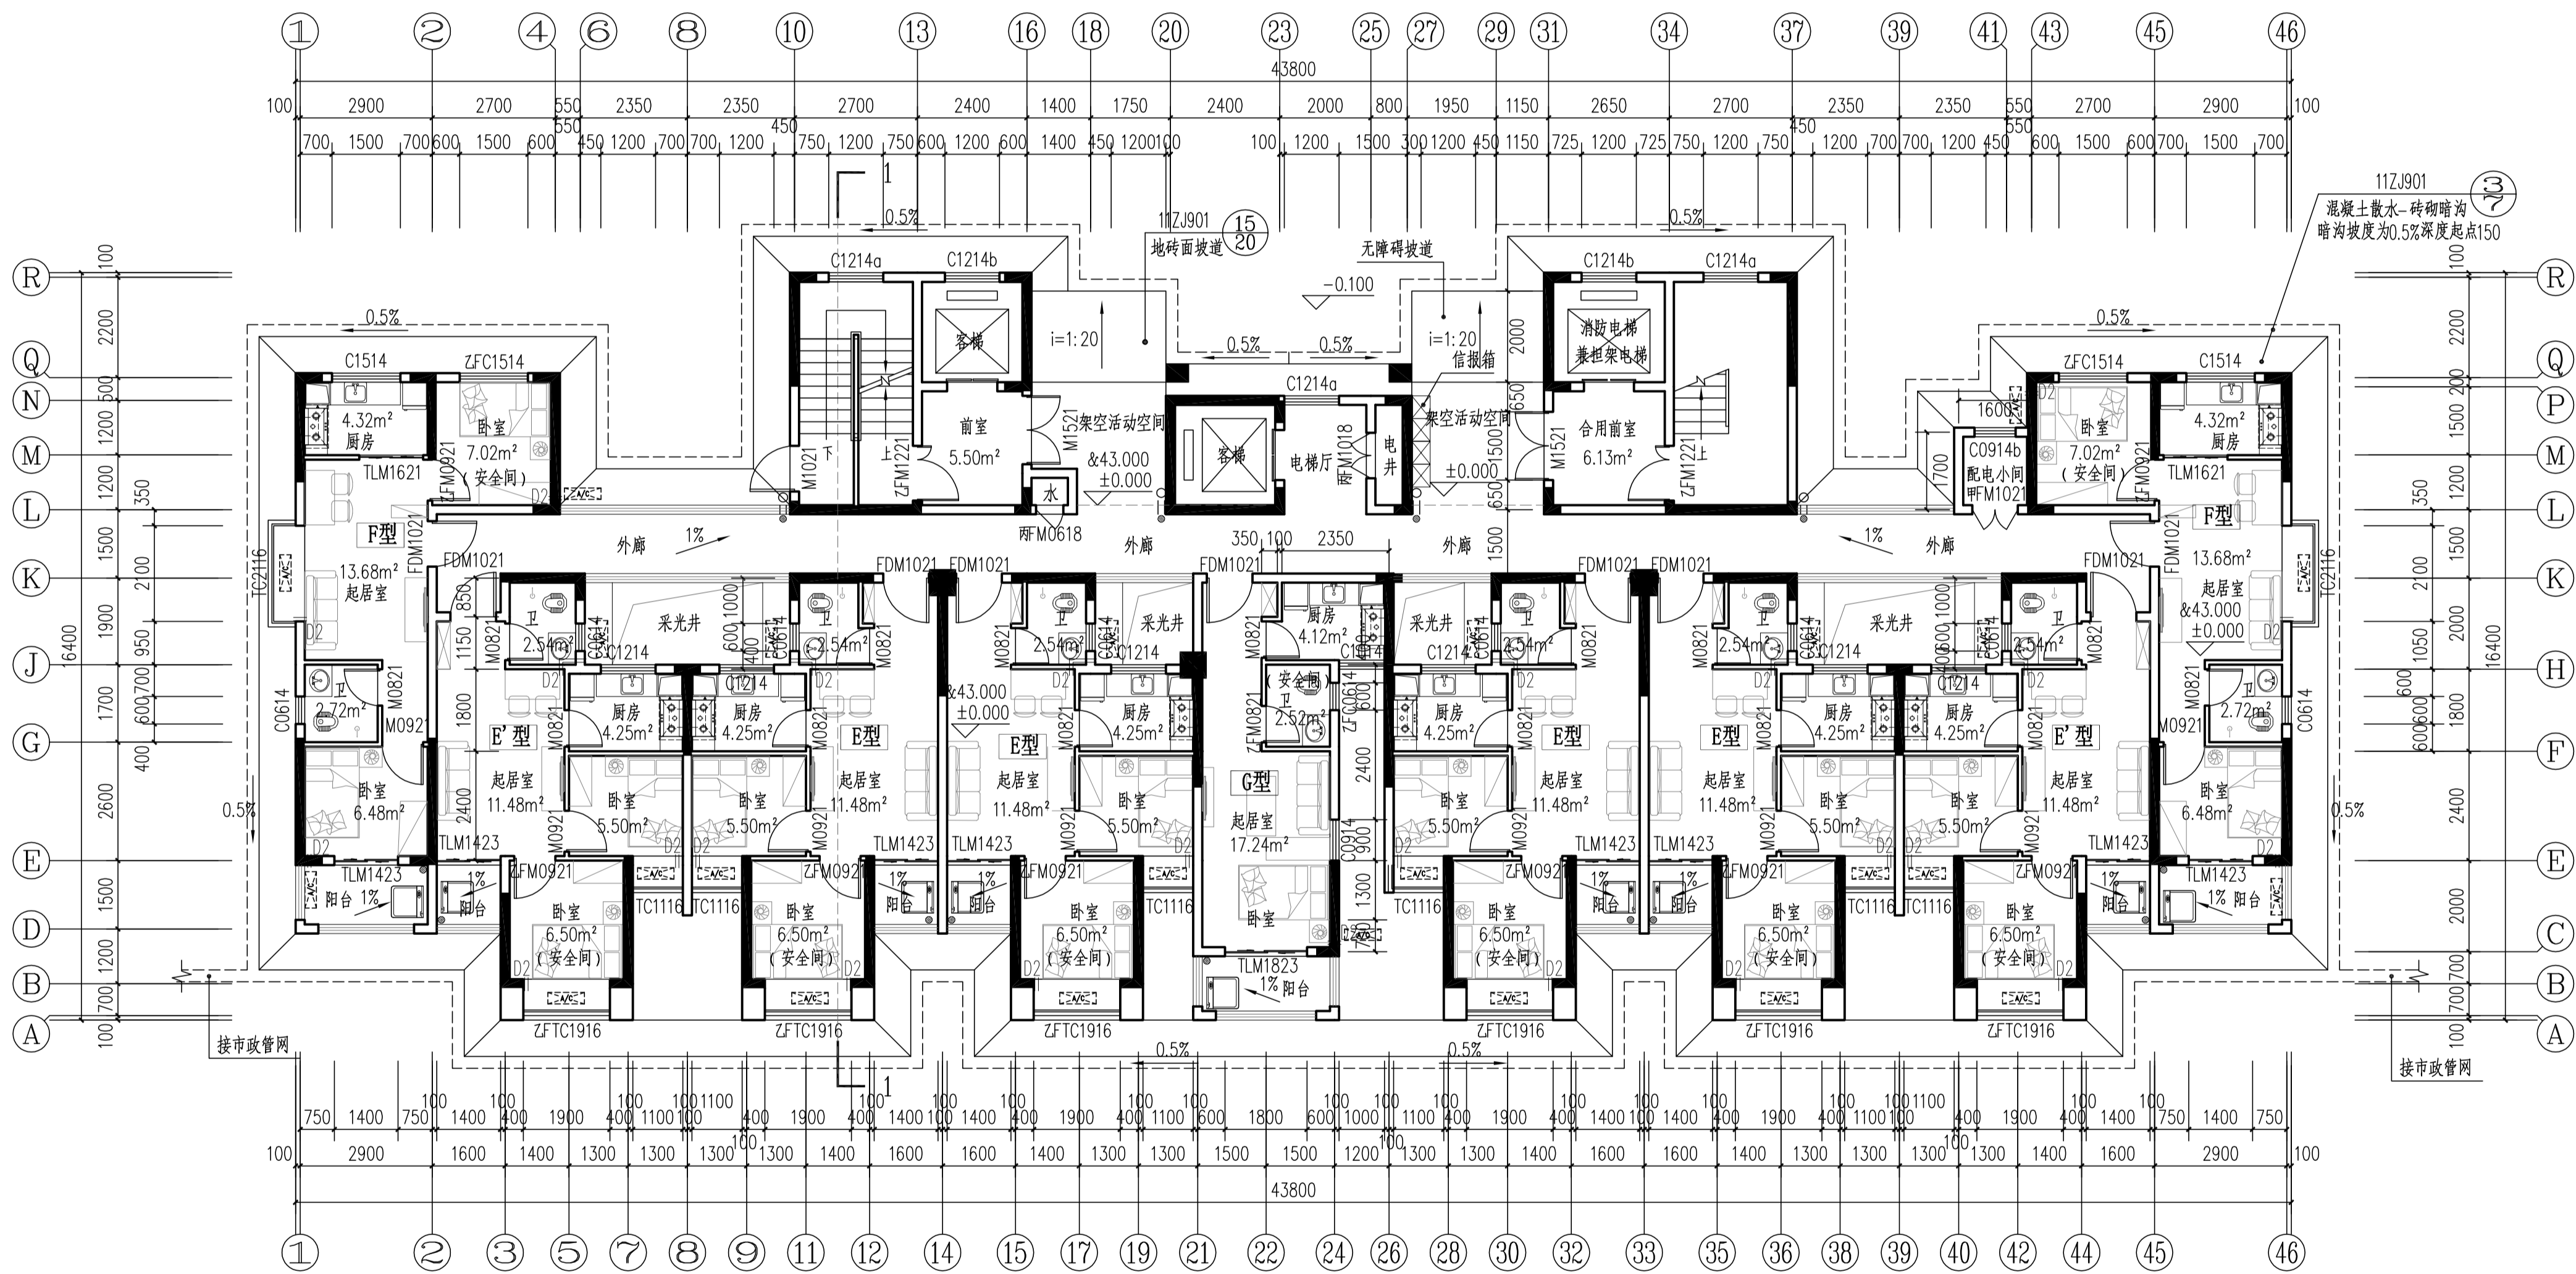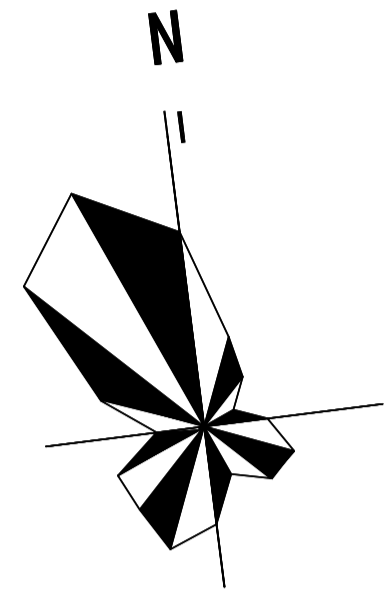

13#栋一层平面图 1:100  
本层建筑面积：s=476.54m²

- 注：1、每户设置一间安全间，并满足内外墙体耐火极限不低于1.0小时，安全间的房间门采用乙级防火门，外窗的耐火完整性不宜低于1.0h。  
2、洞口D1预埋80UPVC空调管，洞口中心距墙边距离详平面图，洞中心距楼面150（柜机）  
3、洞口D2预埋80UPVC空调管，洞口中心距墙边距离详平面图，洞中心距楼面2200（挂机）。  
4、构造柱设置以结施图为准。  
5、未注明花池净宽600。  
6、每户南边的阳台均为未封闭结构外开敞阳台。  
7、北侧的外廊为无柱开敞外走廊。

图例：

	洗脸盆		热水器
	洗衣机		厨房排烟道
	洗菜池		蹲便器
	燃气灶		抽油烟机
	空调室外机		冰箱
	消火栓		

户型	套型	户数	套内面积	公摊面积	建筑面积
E型	两房一厅一厨一卫	6	41.42	113.08	54.18
F型	两房一厅一厨一卫	2	43.46		56.85
G型	一房一厅一厨一卫	1	31.36		41.02



岳阳市建筑设计院  
YUEYANG ARCHITECTURAL DESIGNING INSTITUTE

岳阳市建筑设计院

证书等级：国家甲级  
编号：A143005486

设计专业 DESIGN DISCIPLINE  
总图 建筑 结构 给排水  
暖通 电气 规划 装修

工程名称 PROJECT  
岳阳市湘北雅园公租房及配套基础设施建设项目  
E2地块13#栋住宅楼

建设单位 CLIENT  
湖南临港开发投资集团有限公司

附 注 REMARKS

注册师	陈莹	陈莹
设计	夏炎	夏炎
制图	夏炎	夏炎
校对	袁群兰	袁群兰
审核	陈莹	陈莹
审定	柳周新	柳周新
专业负责	夏炎	夏炎
项目总负责	陈莹	陈莹

图 名 DRAWING TITLE  
13#栋一层平面图



设计阶段	初步设计
工程号	2020-058
比例	1:100
日期	2021.07
图别/图号	建初16-07

单位出图专用章盖章

个人执业专用章盖章

本图须加盖本院出图章，否则一律无效

会	电
建	动
筑	力
给	暖
排	电
水	
结	
构	

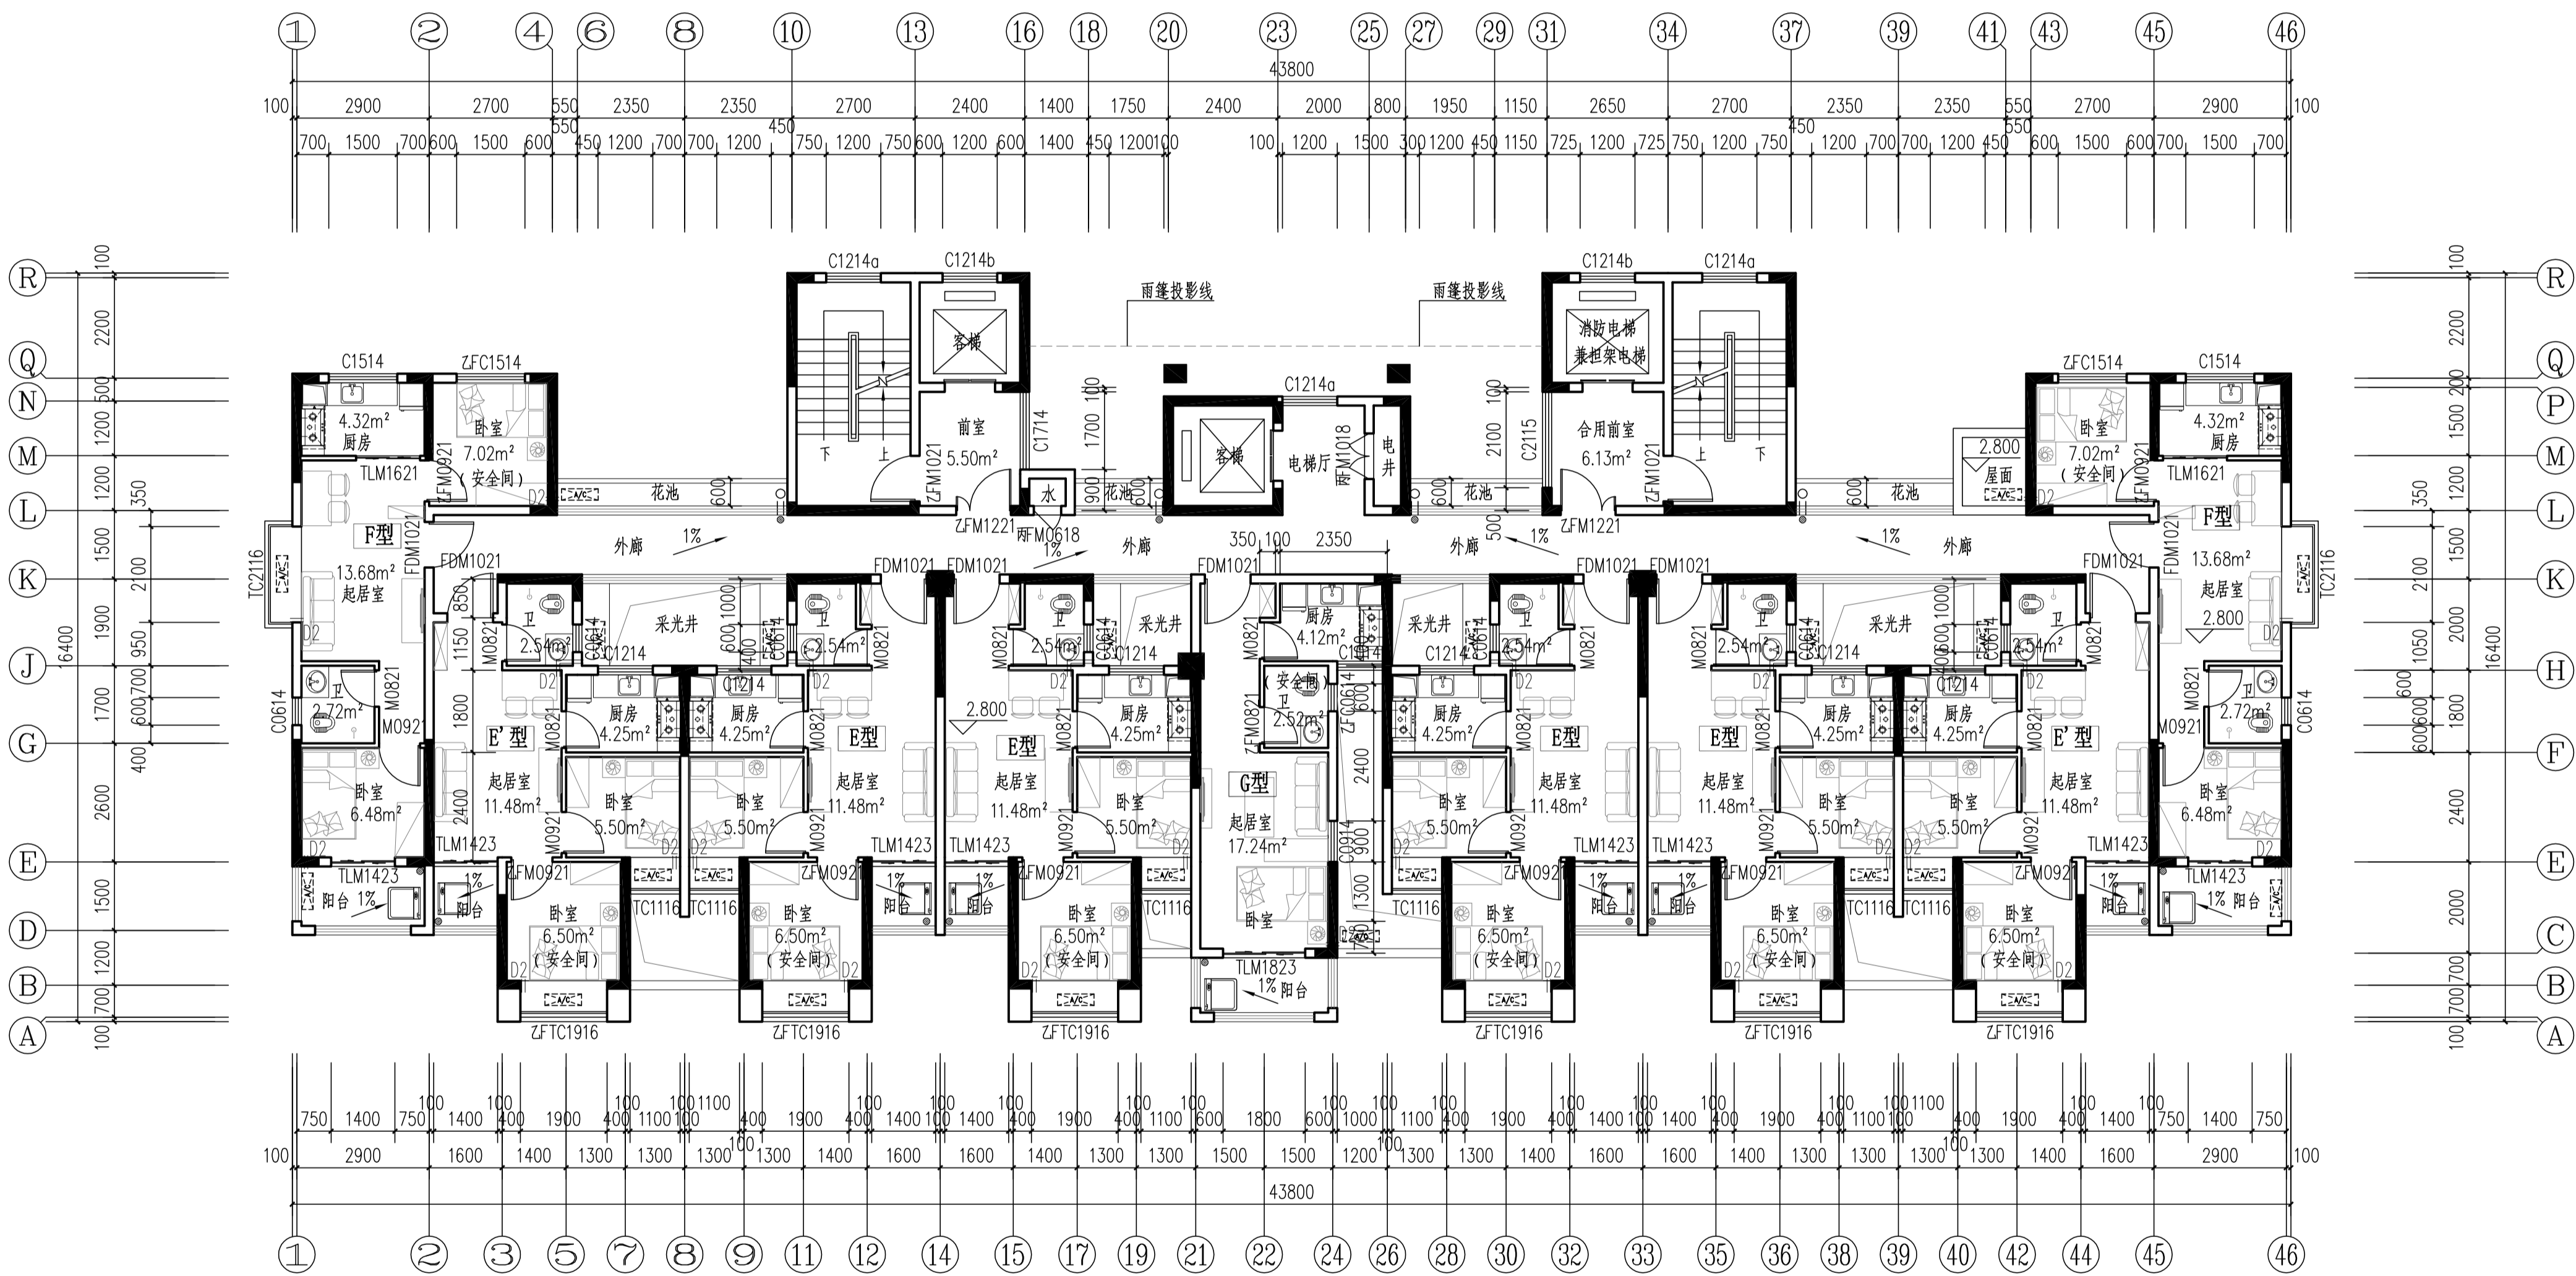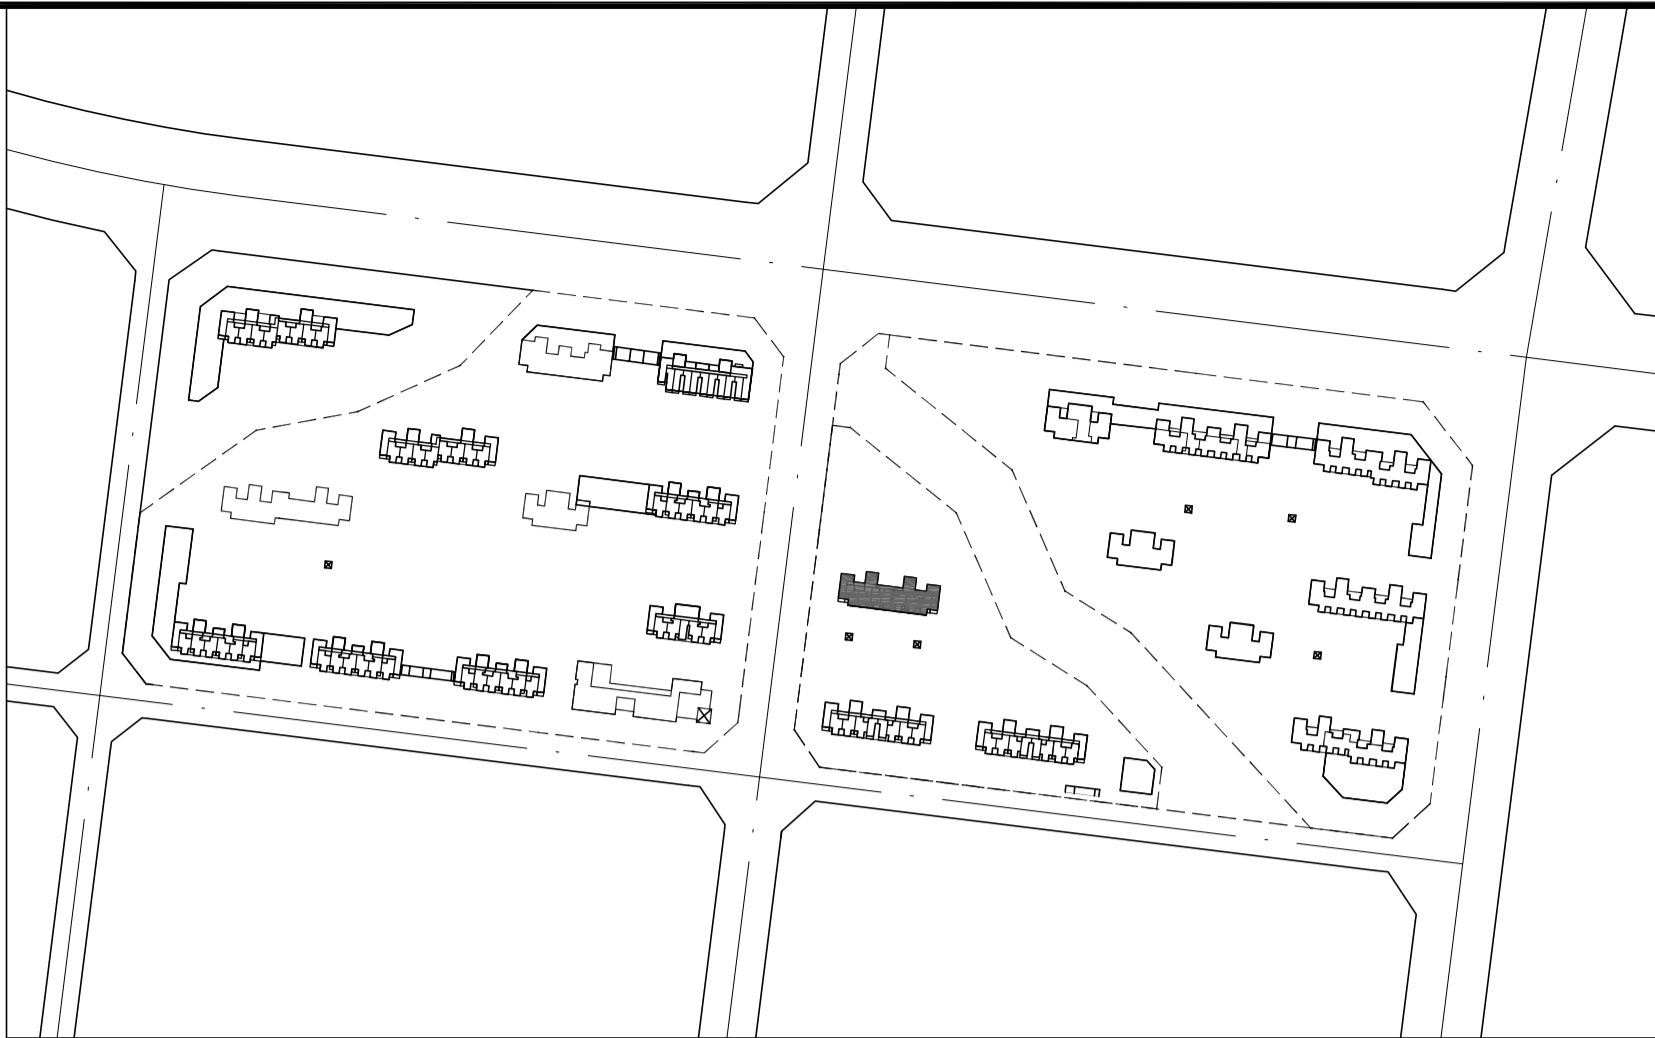

13#栋二层平面图 1:100

本层建筑面积：s=476.54m<sup>2</sup>

- 注：1、每户设置一间安全间，并满足内外墙体耐火极限不低于1.0小时，安全间的房间门采用乙级防火门，外窗的耐火完整性不宜低于1.0h。  
2、洞口D1预埋80UPVC空调管，洞口中心距墙边距离详平面图，洞中心距楼面150（柜机）  
3、洞口D2预埋80UPVC空调管，洞口中心距墙边距离详平面图，洞中心距楼面2200（挂机）。  
4、构造柱设置以结施图为准。  
5、未注明花池净宽600。  
6、每户南边的阳台均为未封闭结构外开敞阳台。  
7、北侧的外廊为无柱开敞外走廊。

图例：

	洗脸盆		热水器
	洗衣机		厨房排烟道
	洗菜池		蹲便器
	燃气灶		抽油烟机
	空调室外机		冰箱
	消火栓		



岳阳市建筑设计院

YUEYANG  
DESIGN  
ARCHITECTURE  
INSTITUTE  
URAL

岳阳市建筑设计院

证书等级：国家甲级  
编号：A143005486

设计专业 DESIGN DISCIPLINE  
总图 建筑 结构 给排水  
暖通 电气 规划 装修

工程名称 PROJECT  
岳阳市湘北雅园公租房及配套基础设施建设项  
E2地块13#栋住宅楼

建设单位 CLIENT  
湖南临港开发投资集团有限公司

附 注 REMARKS

注册师	陈莹	陈莹
设计	夏炎	夏炎
制图	夏炎	夏炎
校对	袁群兰	袁群兰
审核	陈莹	陈莹
审定	柳周新	柳周新
专业负责	夏炎	夏炎
项目总负责	陈莹	陈莹

图 名 DRAWING TITLE

13#栋二层平面图



设计阶段	初步设计
工 程 号	2020-058
比 例	1:100
日 期	2021.07
图别/图号	建初16-08

单位出图专用章盖章

个人执业专用章盖章

本图须加盖本院出图章，否则一律无效

户型	套型	户数	套内面积	公摊面积	建筑面积
E型	两房一厅一厨一卫	6	41.42	113.08	54.18
F型	两房一厅一厨一卫	2	43.46		56.85
G型	一房一厅一厨一卫	1	31.36		41.02

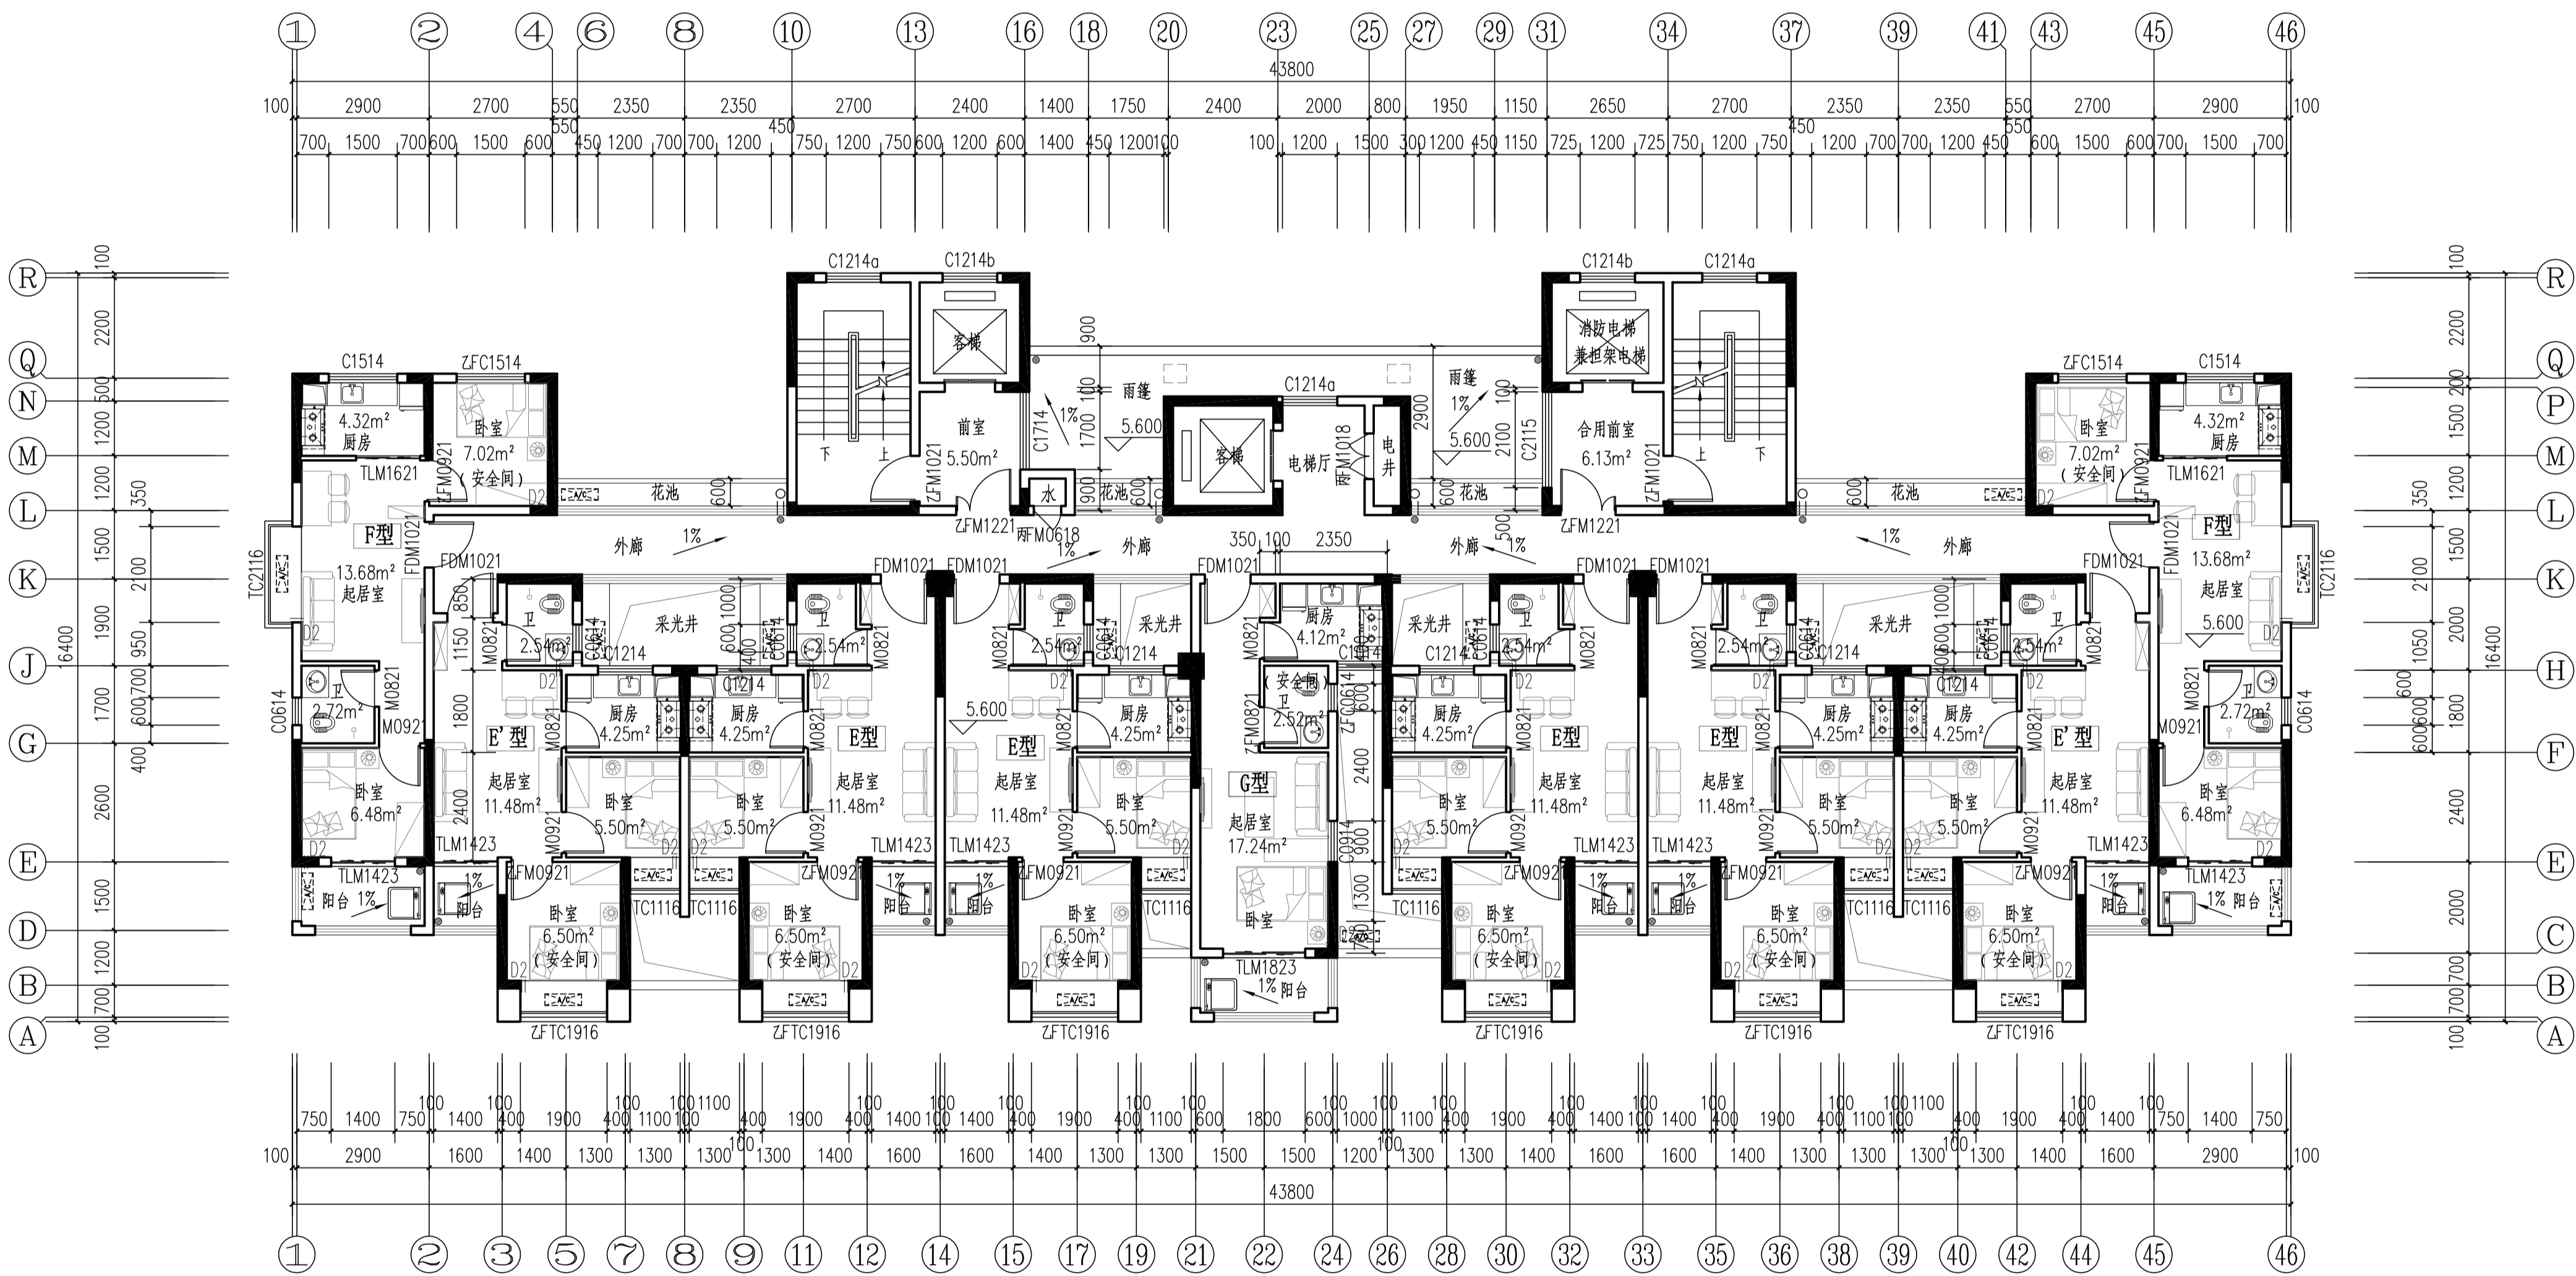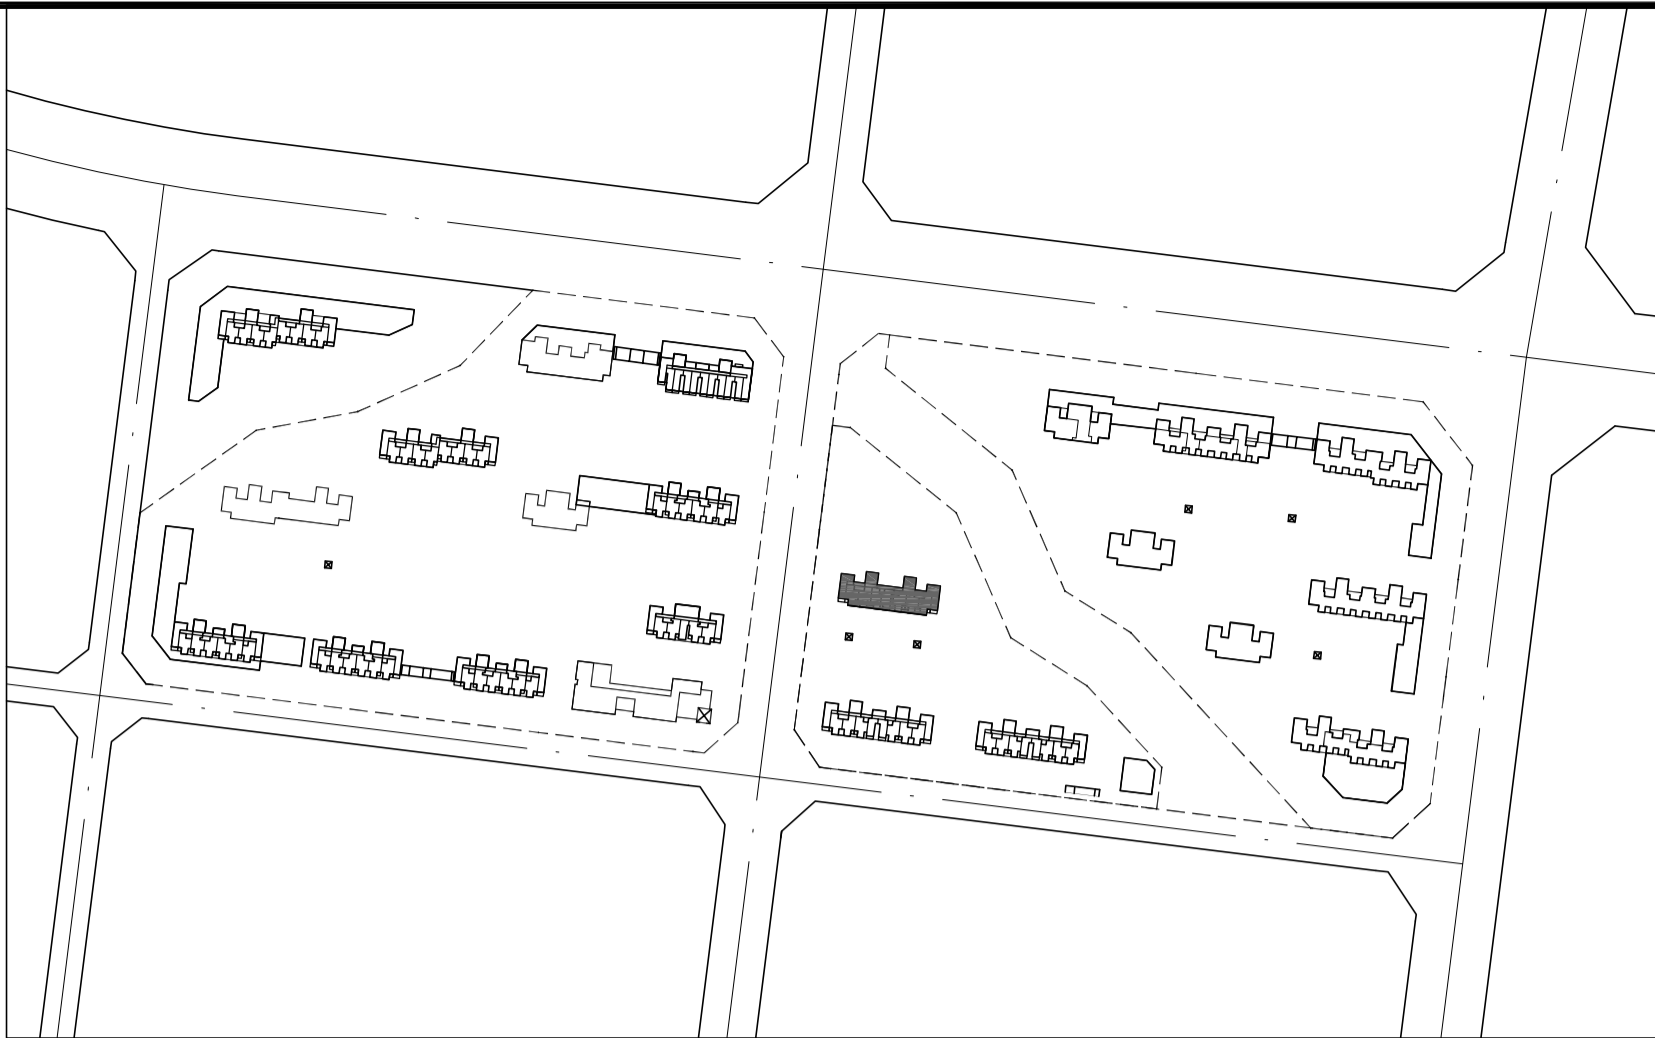

13#栋三层平面图 1:100

本层建筑面积：s=476.54m<sup>2</sup>

- 注：1、每户设置一间安全间，并满足内外墙体耐火极限不低于1.0小时，安全间的房间门采用乙级防火门，外窗的耐火完整性不宜低于1.0h。  
2、洞口D1预埋80UPVC空调管，洞口中心距墙边距离详平面图，洞中心距楼面150（柜机）  
3、洞口D2预埋80UPVC空调管，洞口中心距墙边距离详平面图，洞中心距楼面2200（挂机）。  
4、构造柱设置以结施图为准。  
5、未注明花池净宽600。  
6、每户南边的阳台均为未封闭结构外开敞阳台。  
7、北侧的外廊为无柱开敞外走廊。

图例：

- 洗脸盆 热水器  
洗衣机 厨房排烟道  
洗菜池 蹲便器  
燃气灶 抽油烟机  
空调室外机  
消火栓 冰箱



岳阳市建筑设计院  
YUEYANG  
DESIGN  
ARCHITECTURE  
INSTITUTE  
URAL

证书等级：国家甲级  
编号：A143005486

设计专业 DESIGN DISCIPLINE  
总图 建筑 结构 给排水  
暖通 电气 规划 装修

工程名称 PROJECT  
岳阳市湘北雅园公租房及配套基础设施建设项  
E2地块13#栋住宅楼

建设单位 CLIENT  
湖南临港开发投资集团有限公司

附 注 REMARKS

注册师 陈莹 陈莹  
设计 夏炎 夏炎  
制图 夏炎 夏炎  
校对 袁群兰 袁群兰  
审核 陈莹 陈莹  
审定 柳周新 柳周新  
专业负责 夏炎 夏炎  
项目总负责 陈莹 陈莹

图 名 DRAWING TITLE

13#栋三层平面图



设计阶段 初步设计  
工程号 2020-058  
比例 1:100  
日期 2021.07  
图别/图号 建初16-09

单位出图专用章盖章

个人执业专用章盖章

本图须加盖本院出图章，否则一律无效

户型	套型	户数	套内面积	公摊面积	建筑面积
E型	两房一厅一厨一卫	6	41.42	113.08	54.18
F型	两房一厅一厨一卫	2	43.46		56.85
G型	一房一厅一厨一卫	1	31.36		41.02

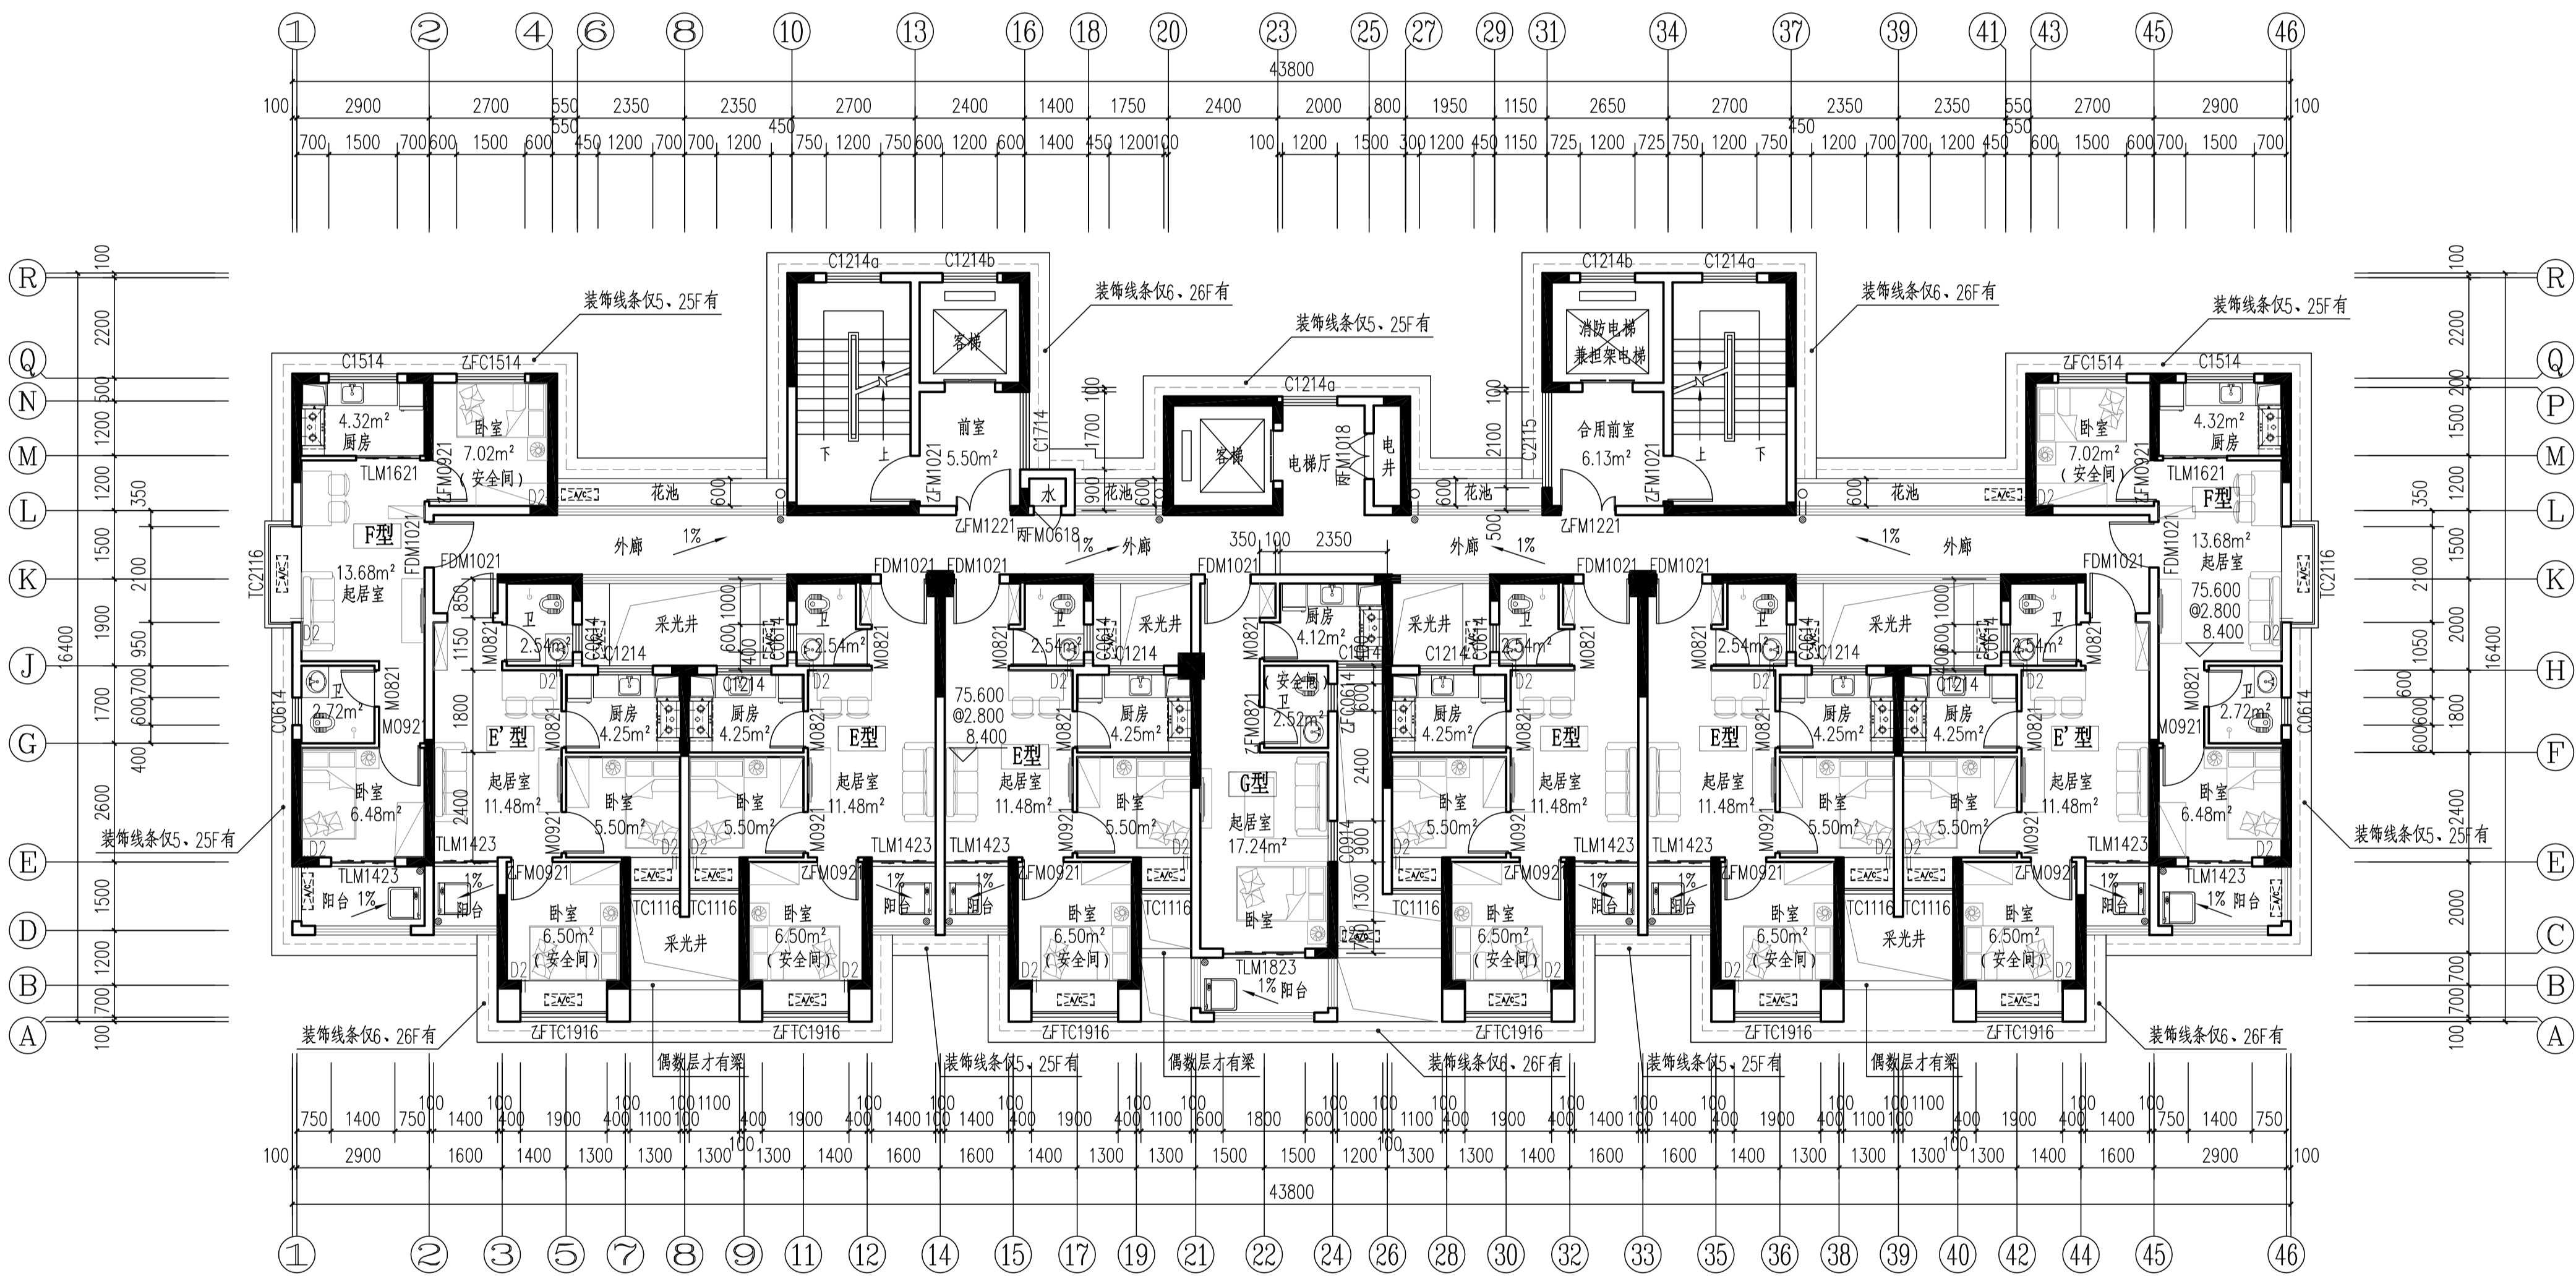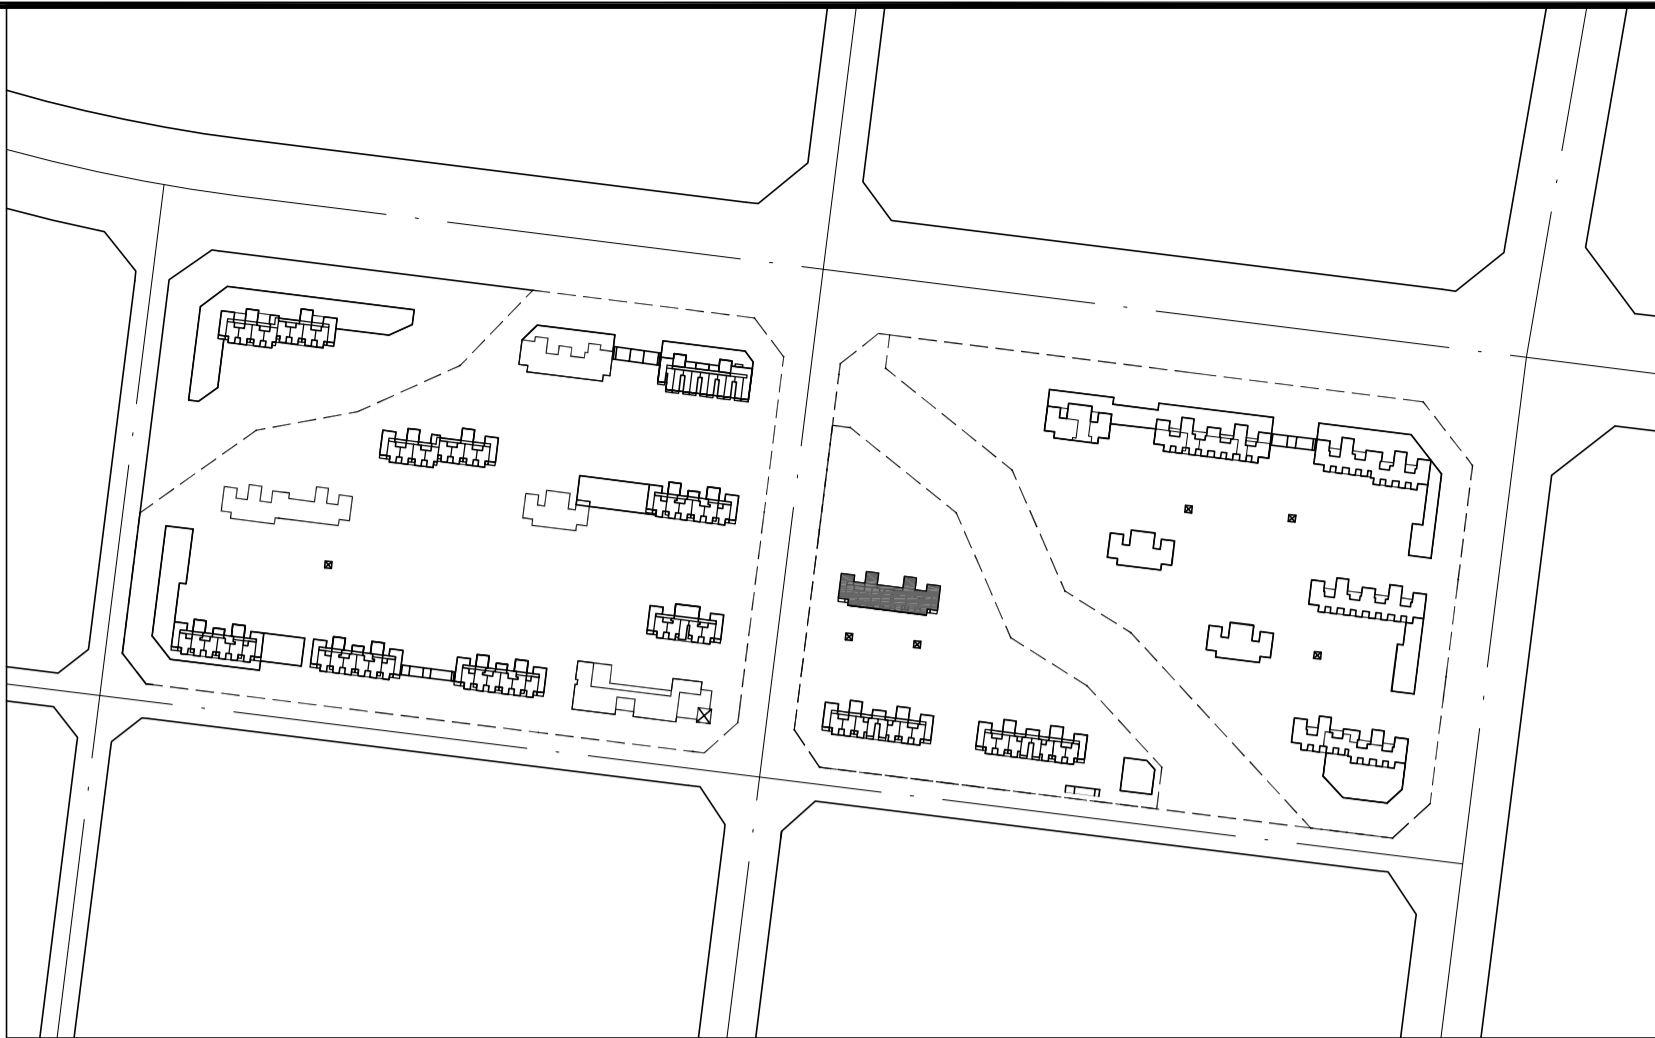

13#栋四至二十八层平面图 1:100

本层建筑面积：s=476.54m<sup>2</sup>

- 注：1、每户设置一间安全间，并满足内外墙体耐火极限不低于1.0小时，安全间的房间门采用乙级防火门，外窗的耐火完整性不宜低于1.0h。
- 2、洞口D1预埋80UPVC空调管，洞口中心距墙边距离详平面图，洞中心距楼面150（柜机）
- 3、洞口D2预埋80UPVC空调管，洞口中心距墙边距离详平面图，洞中心距楼面2200（挂机）。
- 4、构造柱设置以结施图为准。
- 5、未注明花池净宽600。
- 6、每户南边的阳台均为未封闭结构外开散阳台。
- 7、北侧的外廊为无柱开散外走廊。

图例：

洗脸盆

热水器

洗衣机

厨房排烟道

洗菜池

蹲便器

燃气灶

空调室外机

抽油烟机

消火栓

冰箱

户型	套型	户数	套内面积	公摊面积	建筑面积
E型	两房一厅一厨一卫	6	41.42	113.08	54.18
F型	两房一厅一厨一卫	2	43.46		56.85
G型	一房一厅一厨一卫	1	31.36		41.02



岳阳市建筑设计院

YUEYANG  
DESIGN  
ARCHITECTURAL

岳阳市建筑设计院

证书等级：国家甲级  
编号：A143005486

设计专业	DESIGN DISCIPLINE
总图	建筑
暖通	电气

工程名称	PROJECT
岳阳市湘北雅园公租房及配套建设项 E2地块13#栋住宅楼	

建设单位	CLIENT
湖南临港开发投资集团有限公司	

附 注	REMARKS
-----	---------

注册师	陈莹	陈莹
设计	夏炎	夏炎
制图	夏炎	夏炎
校对	袁群兰	袁群兰
审核	陈莹	陈莹
审定	柳周新	柳周新
专业负责	夏炎	夏炎
项目总负责	陈莹	陈莹

图 名	DRAWING TITLE
13#栋四至二十八层平面图	


设计阶段	初步设计
工 程 号	2020-058
比 例	1:100
日 期	2021.07
图别/图号	建初16-10

单位出图专用章盖章

个人执业专用章盖章

本图须加盖本院出图章，否则一律无效

13#栋机房屋顶平面图 1:100

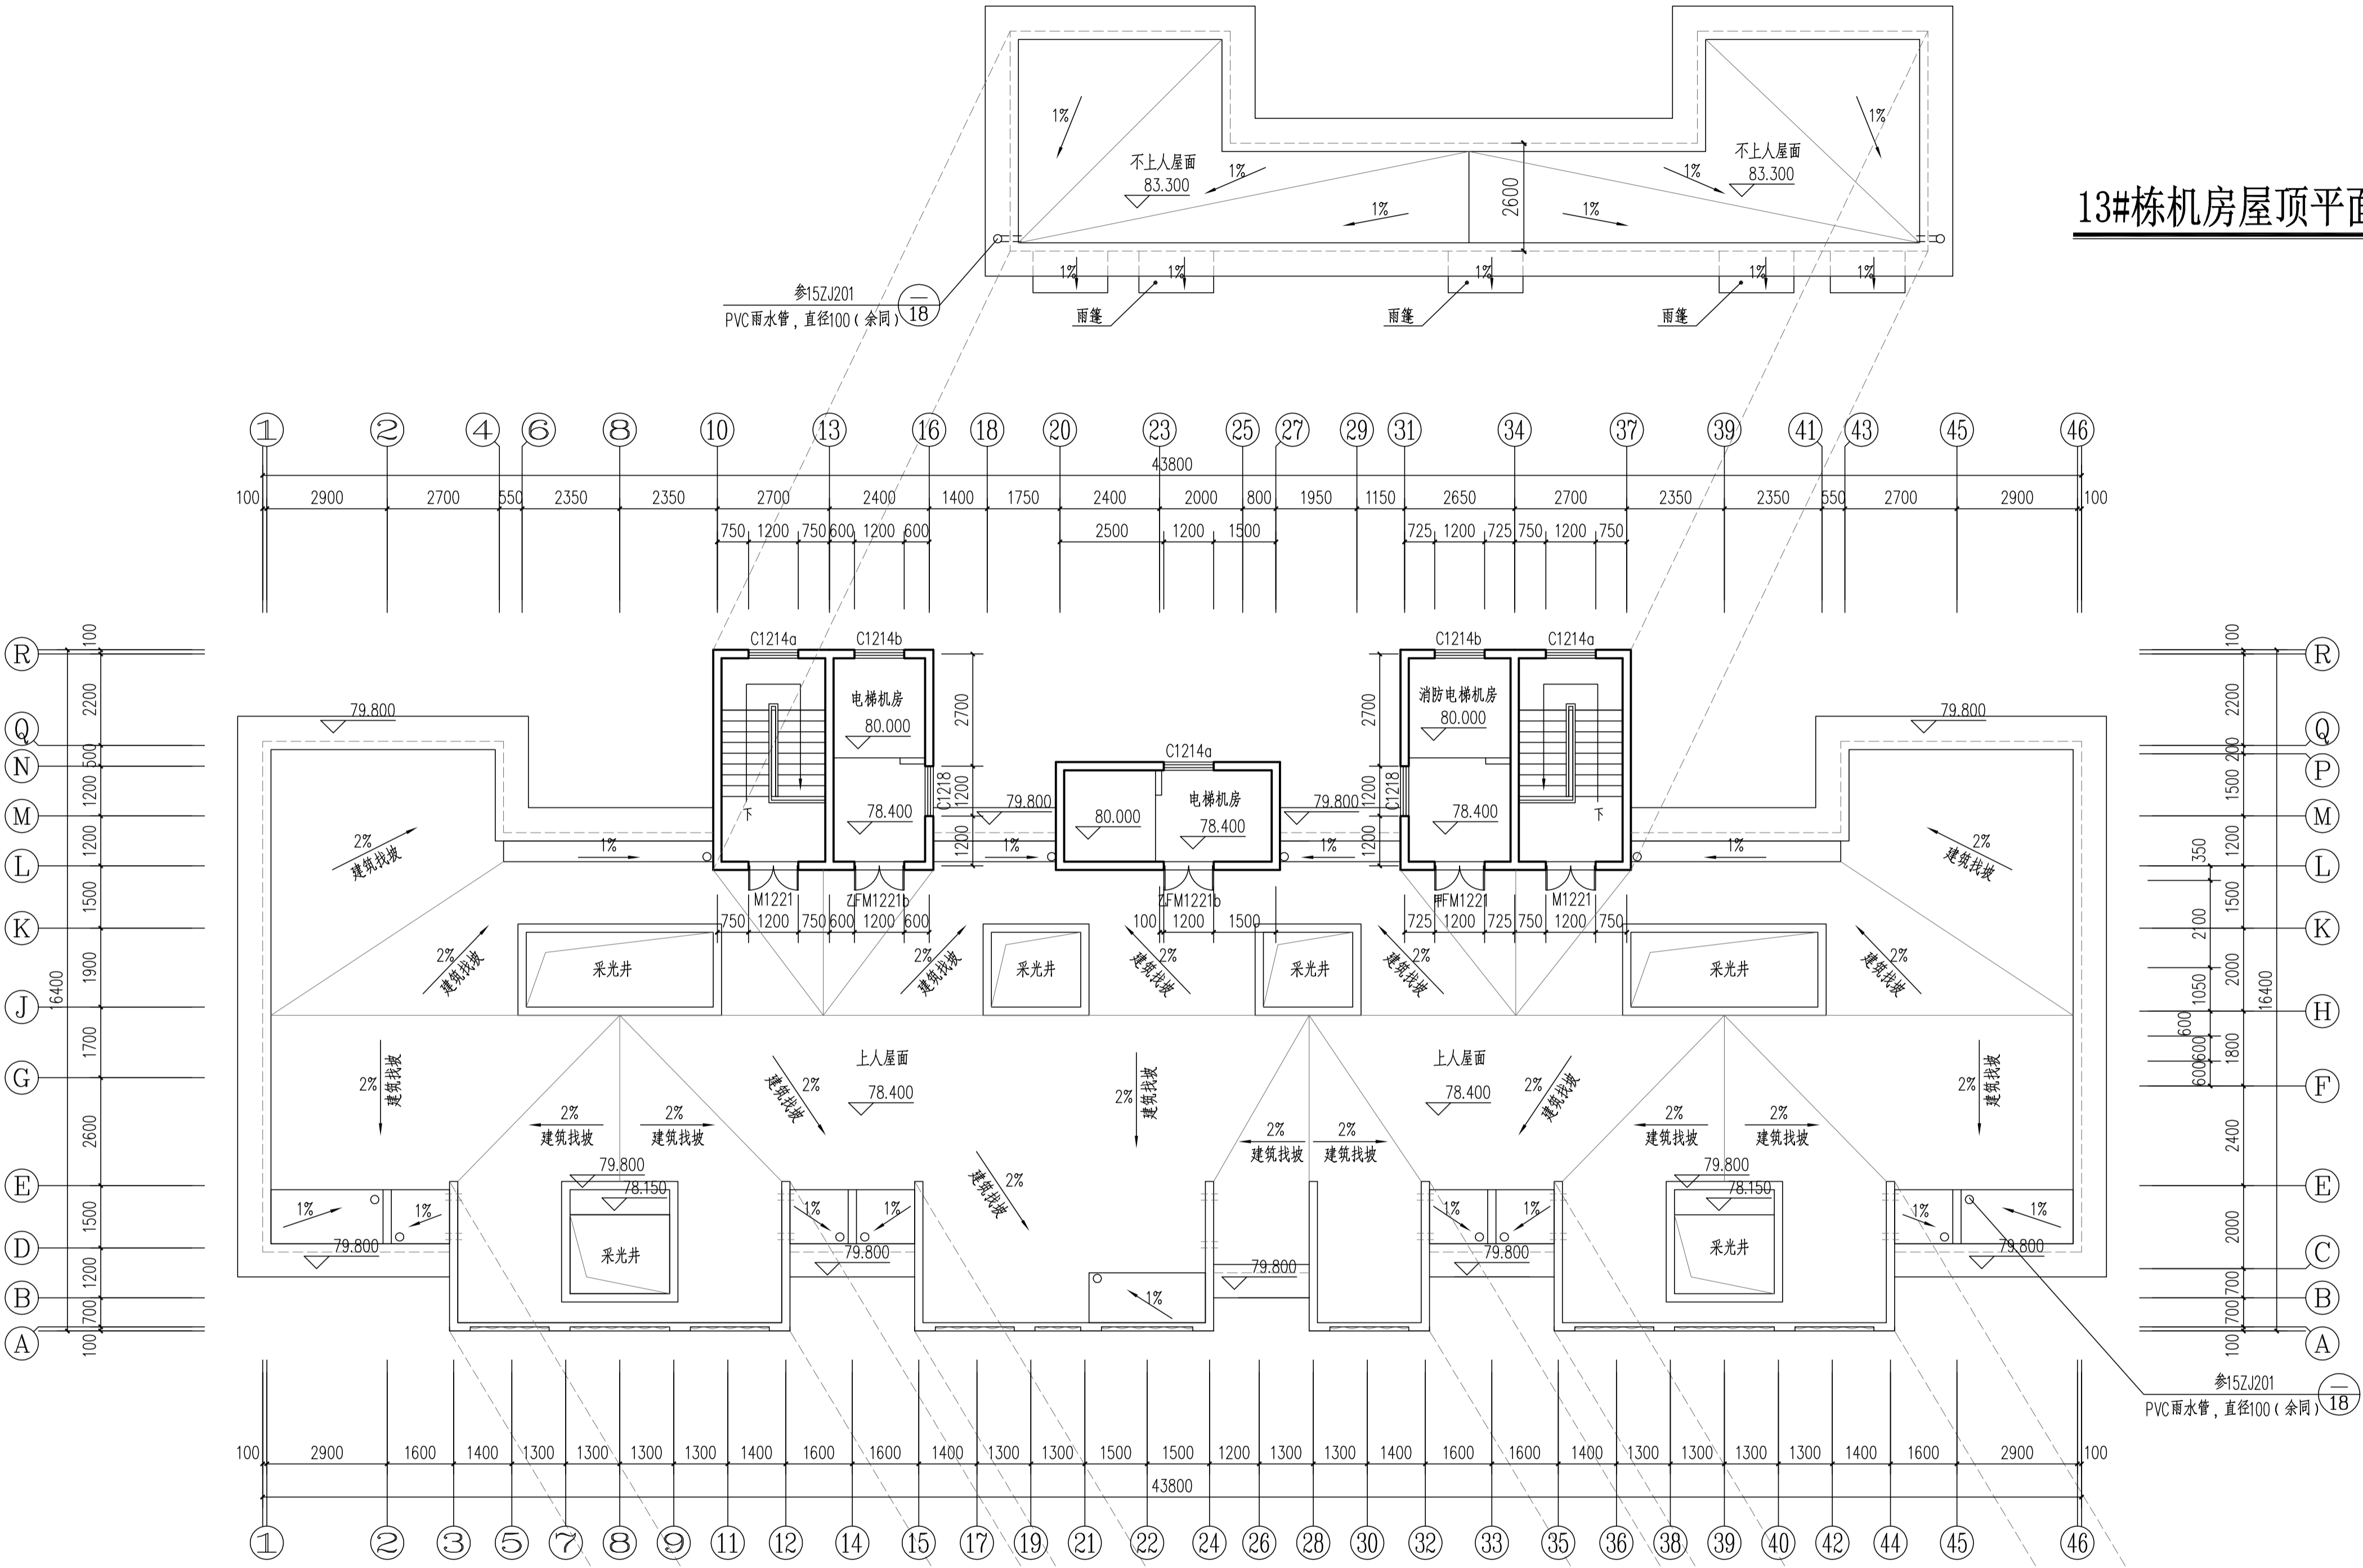

13#栋屋顶层平面图 1:100  
本层建筑面积: s=72.59m²


13#栋构架层平面图 1:100

证书等级: 国家甲级 编号: A143005486			
设计专业 DESIGN DISCIPLINE			
总图	建筑	结构	给排水
暖通	电气	规划	装修
工程名称 PROJECT			
岳阳市湘北雅园公租房及配套设施建设项目 E2地块13#住宅楼			
建设单位 CLIENT			
湖南临港开发投资集团有限公司			
附 注 REMARKS			
注册师 陈莹 陈莹			
设计 夏炎 夏炎			
制图 夏炎 夏炎			
校对 袁群兰 袁群兰			
审核 陈莹 陈莹			
审定 柳周新 柳周新			
专业负责 夏炎 夏炎			
项目总负责 陈莹 陈莹			

图 名 DRAWING TITLE	
13#栋屋顶层平面图	
13#栋机房屋顶平面图	
13#栋构架层平面图	
设计阶段	初步设计
工程号	2020-058
比例	1:100
日期	2021.07
图别/图号	建初16-11

单位出图专用章盖章

个人执业专用章盖章

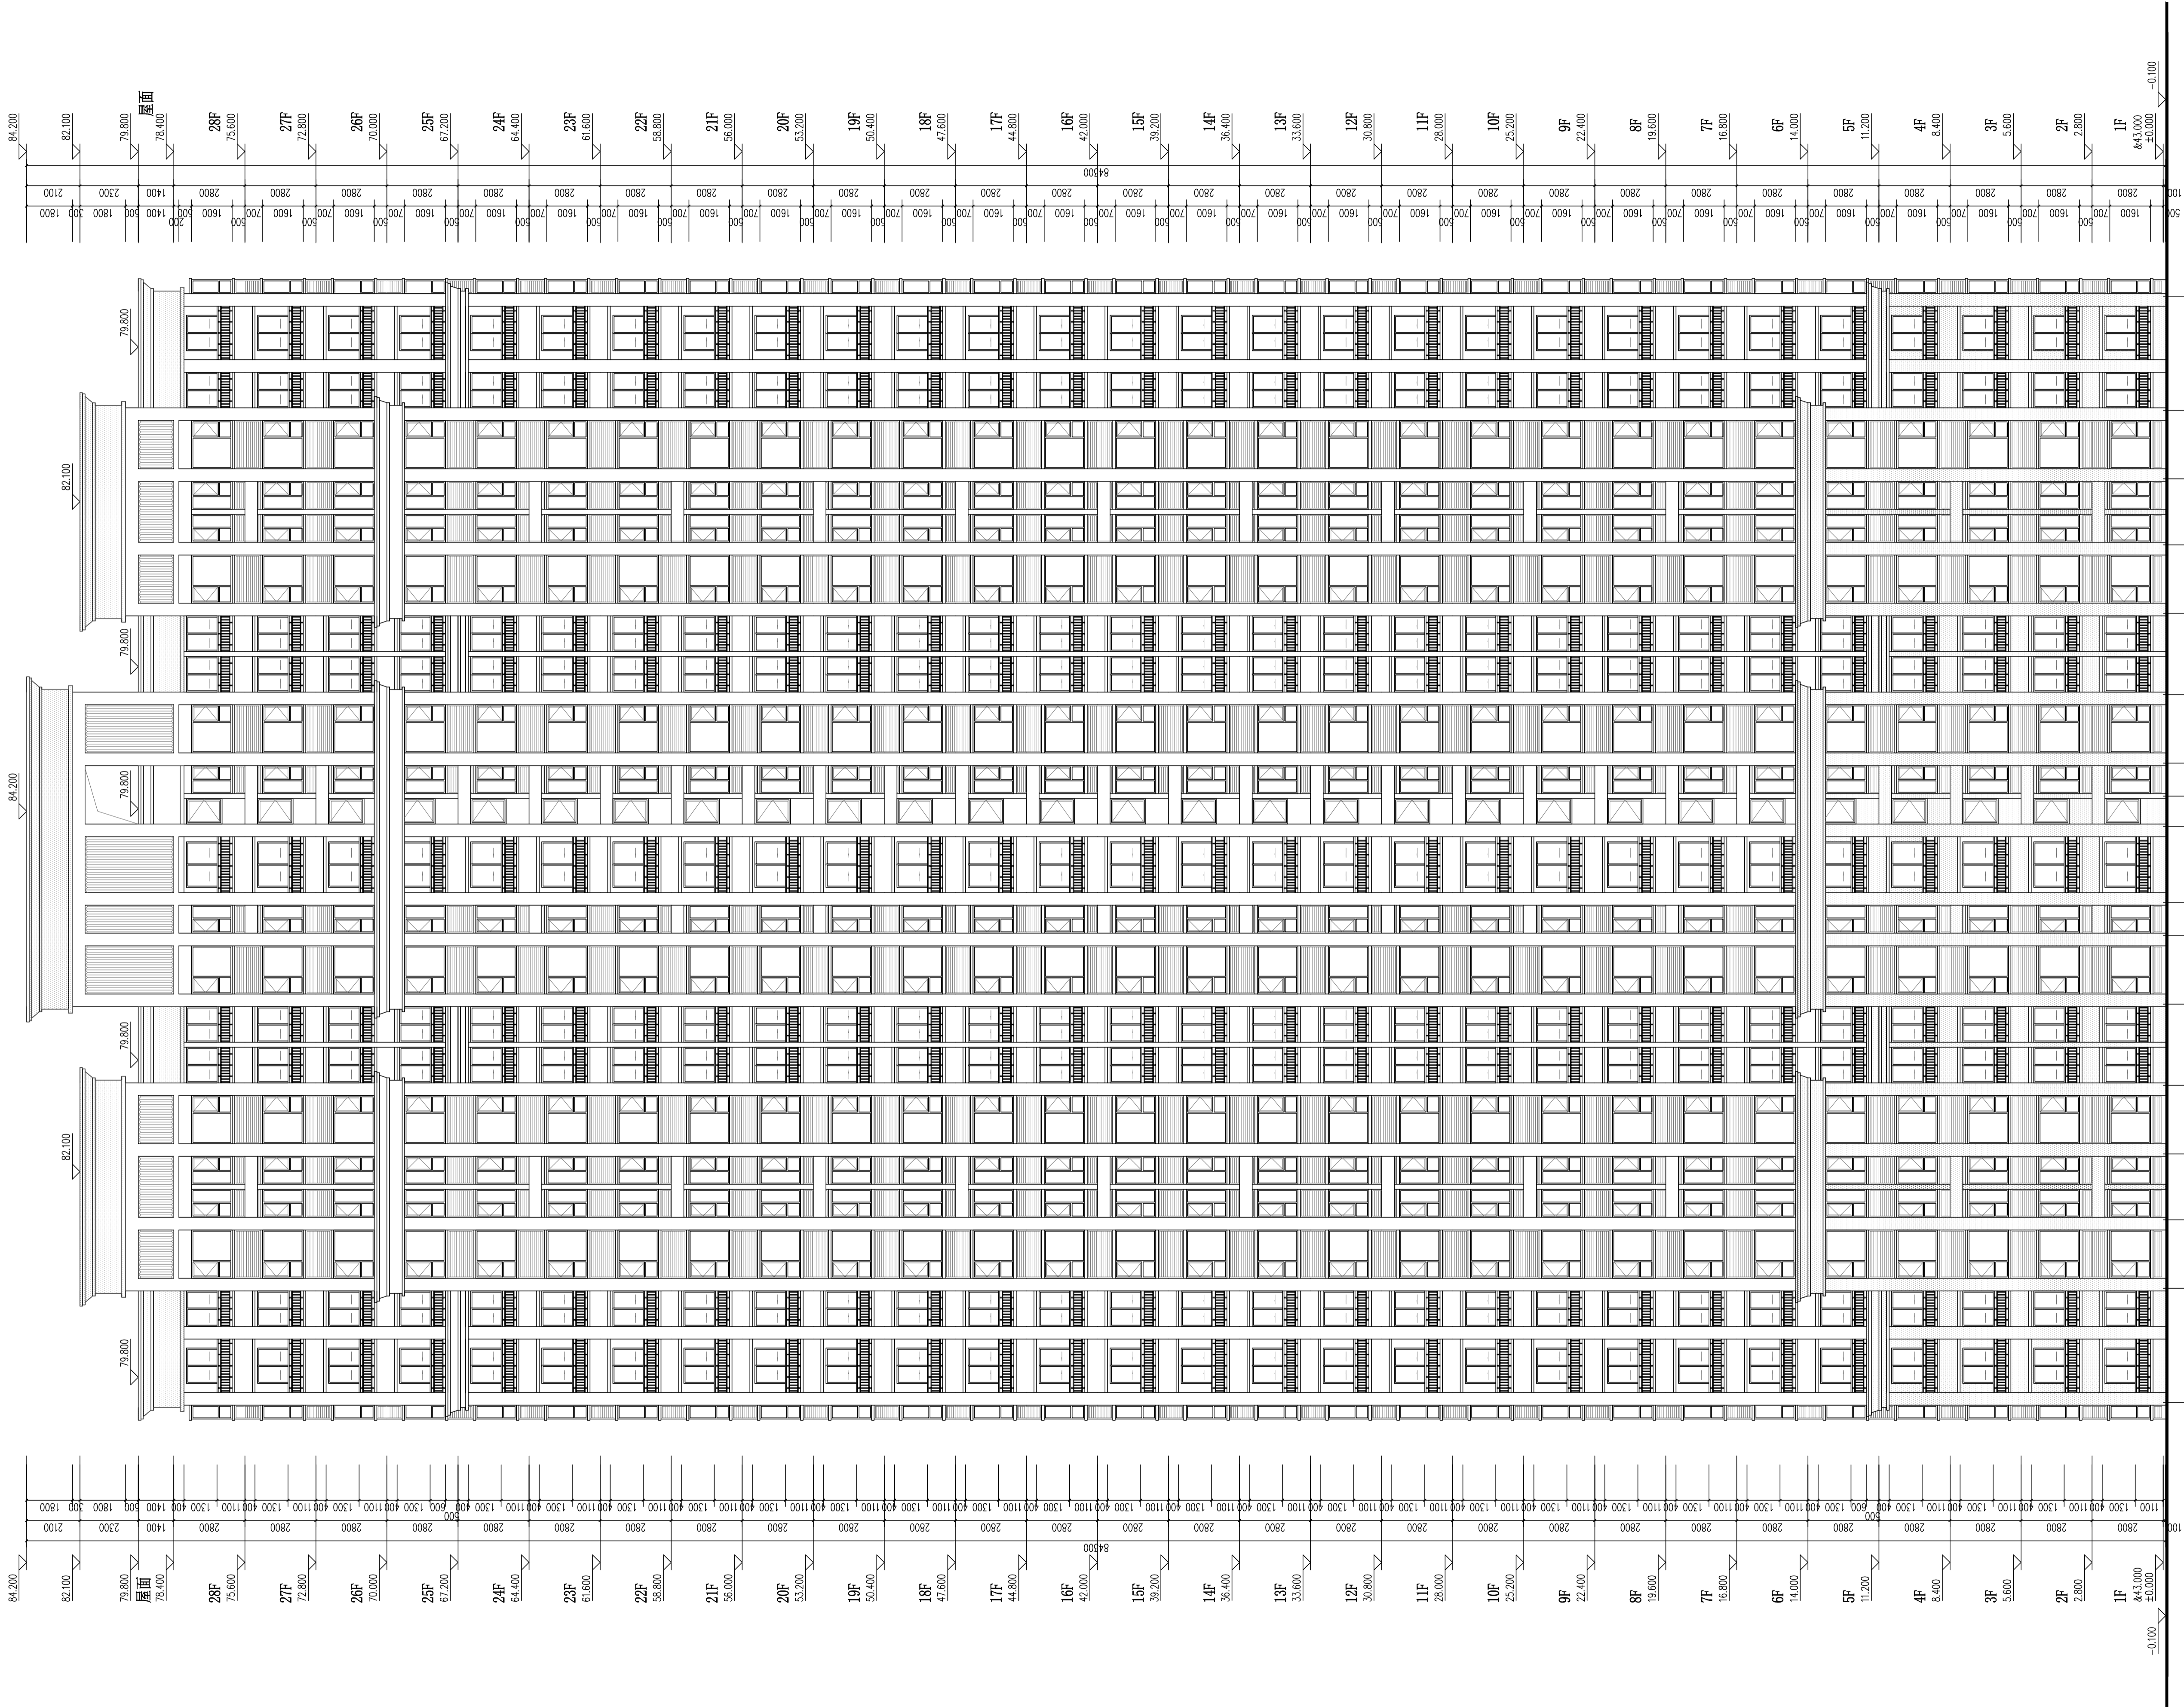

外墙图例做法

图 例	材料名称	用 途	备注
	白色外墙漆	住宅外墙	152.001/152.001
	灰色外墙漆	住宅外墙	152.001/152.001

13#栋①~④⑥立面图 1:125



岳阳市建筑设计院  
YUEYANG DESIGN ARCHITECTURAL INSTITUTE

证书等级: 国家甲级  
编 号: A143005486

设计专业 DESIGN DISCIPLINE  
总图 建筑 结构 给排水  
暖通 电气 规划 装修

工程名称 PROJECT  
岳阳市湘北雅园公租房及配套设施建设项目  
E2地块13#栋住宅楼

建设单位 CLIENT  
湖南临港开发投资集团有限公司

附 注 REMARKS

注册师	陈 莹	陈莹
设 计	夏 炎	夏炎
制 图	夏 炎	夏炎
校 对	袁群兰	袁群兰
审 核	陈 莹	陈莹
审 定	柳周新	柳周新
专业负责	夏 炎	夏炎
项目总负责	陈 莹	陈莹

图 名 DRAWING TITLE


13#栋①~④⑥立面图

设计阶段	初步设计
工 程 号	2020-058
比 例	1:100
日 期	2021.07
图别/图号	建初16-12

单位出图专用章盖章

个人执业专用章盖章

本图须加盖本院出图章, 否则一律无效

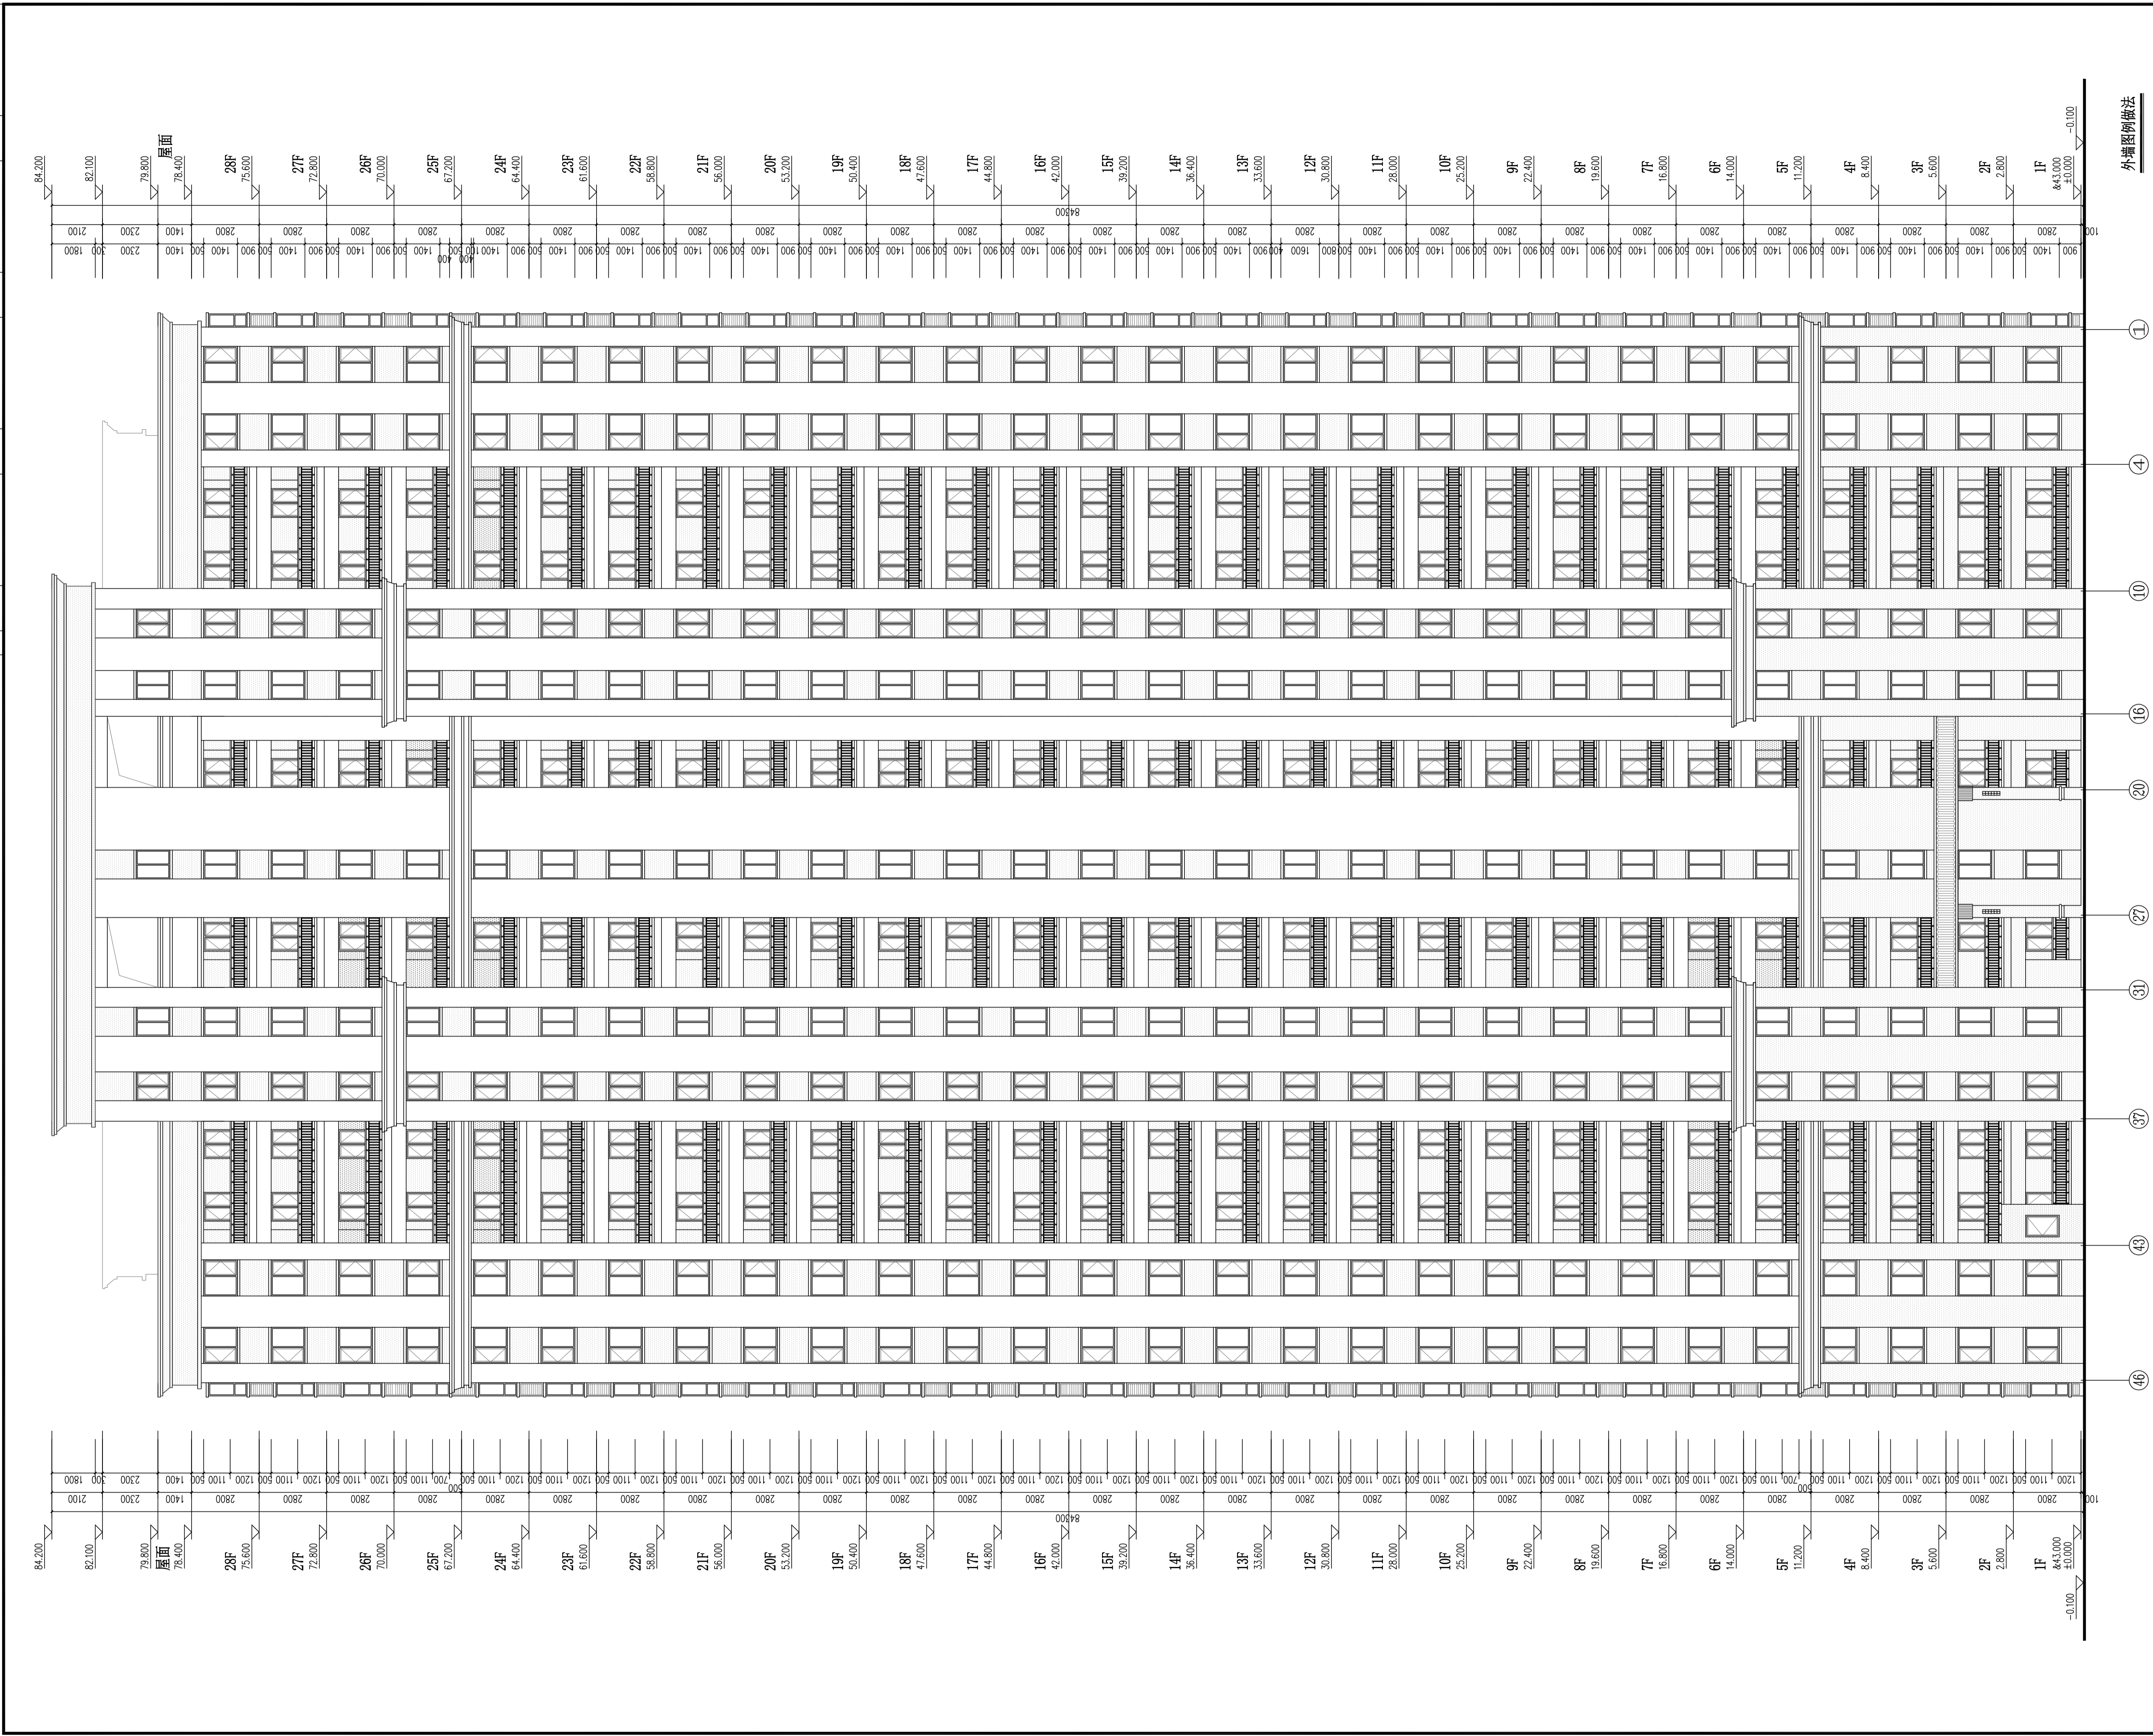

## 外墙图例做法

图例	材料名称	用 处	做法编号
	窗白	窗色外墙漆	15ZJ001 $\frac{12}{80}$
	深咖啡色外墙漆	住宅墙面	15ZJ001 $\frac{12}{80}$

13#栋④<sub>46</sub>~①立面图



岳阳市建筑设计院

证书等级: 国家甲级  
编 号: A143005486

设计专业 DESIGN DISCIPLINE

总图		建筑		结构		给排水
暖通		电气		规划		装修

工程名称	PROJECT
------	---------

岳阳市湘北雅园公租房及配套设施建设项目  
E2地块13#栋住宅楼

建设单位 CLIENT

湖南临港开发投资集团有限公司

附注 REMARKS

注册师	陈莹	陈莹
设计	夏炎	夏炎
制图	夏炎	夏炎
校对	袁群兰	袁群兰
审核	陈莹	陈莹
审定	柳周新	柳周新
专业负责	夏炎	夏炎
项目总负责	陈莹	陈莹

图 名	DRAWING TITLE
-----	---------------

13#栋④6~①立面图


设计阶段	初步设计
工 程 号	2020-058
比 例	1:100
日 期	2021.07
图别/图号	建初16-13

单位出图专用章盖章

个人执业专用章盖章

本图须加盖本院出图章，否则一律无效

会建筑		给排水	动力	弱电
会结构		暖通	强电	

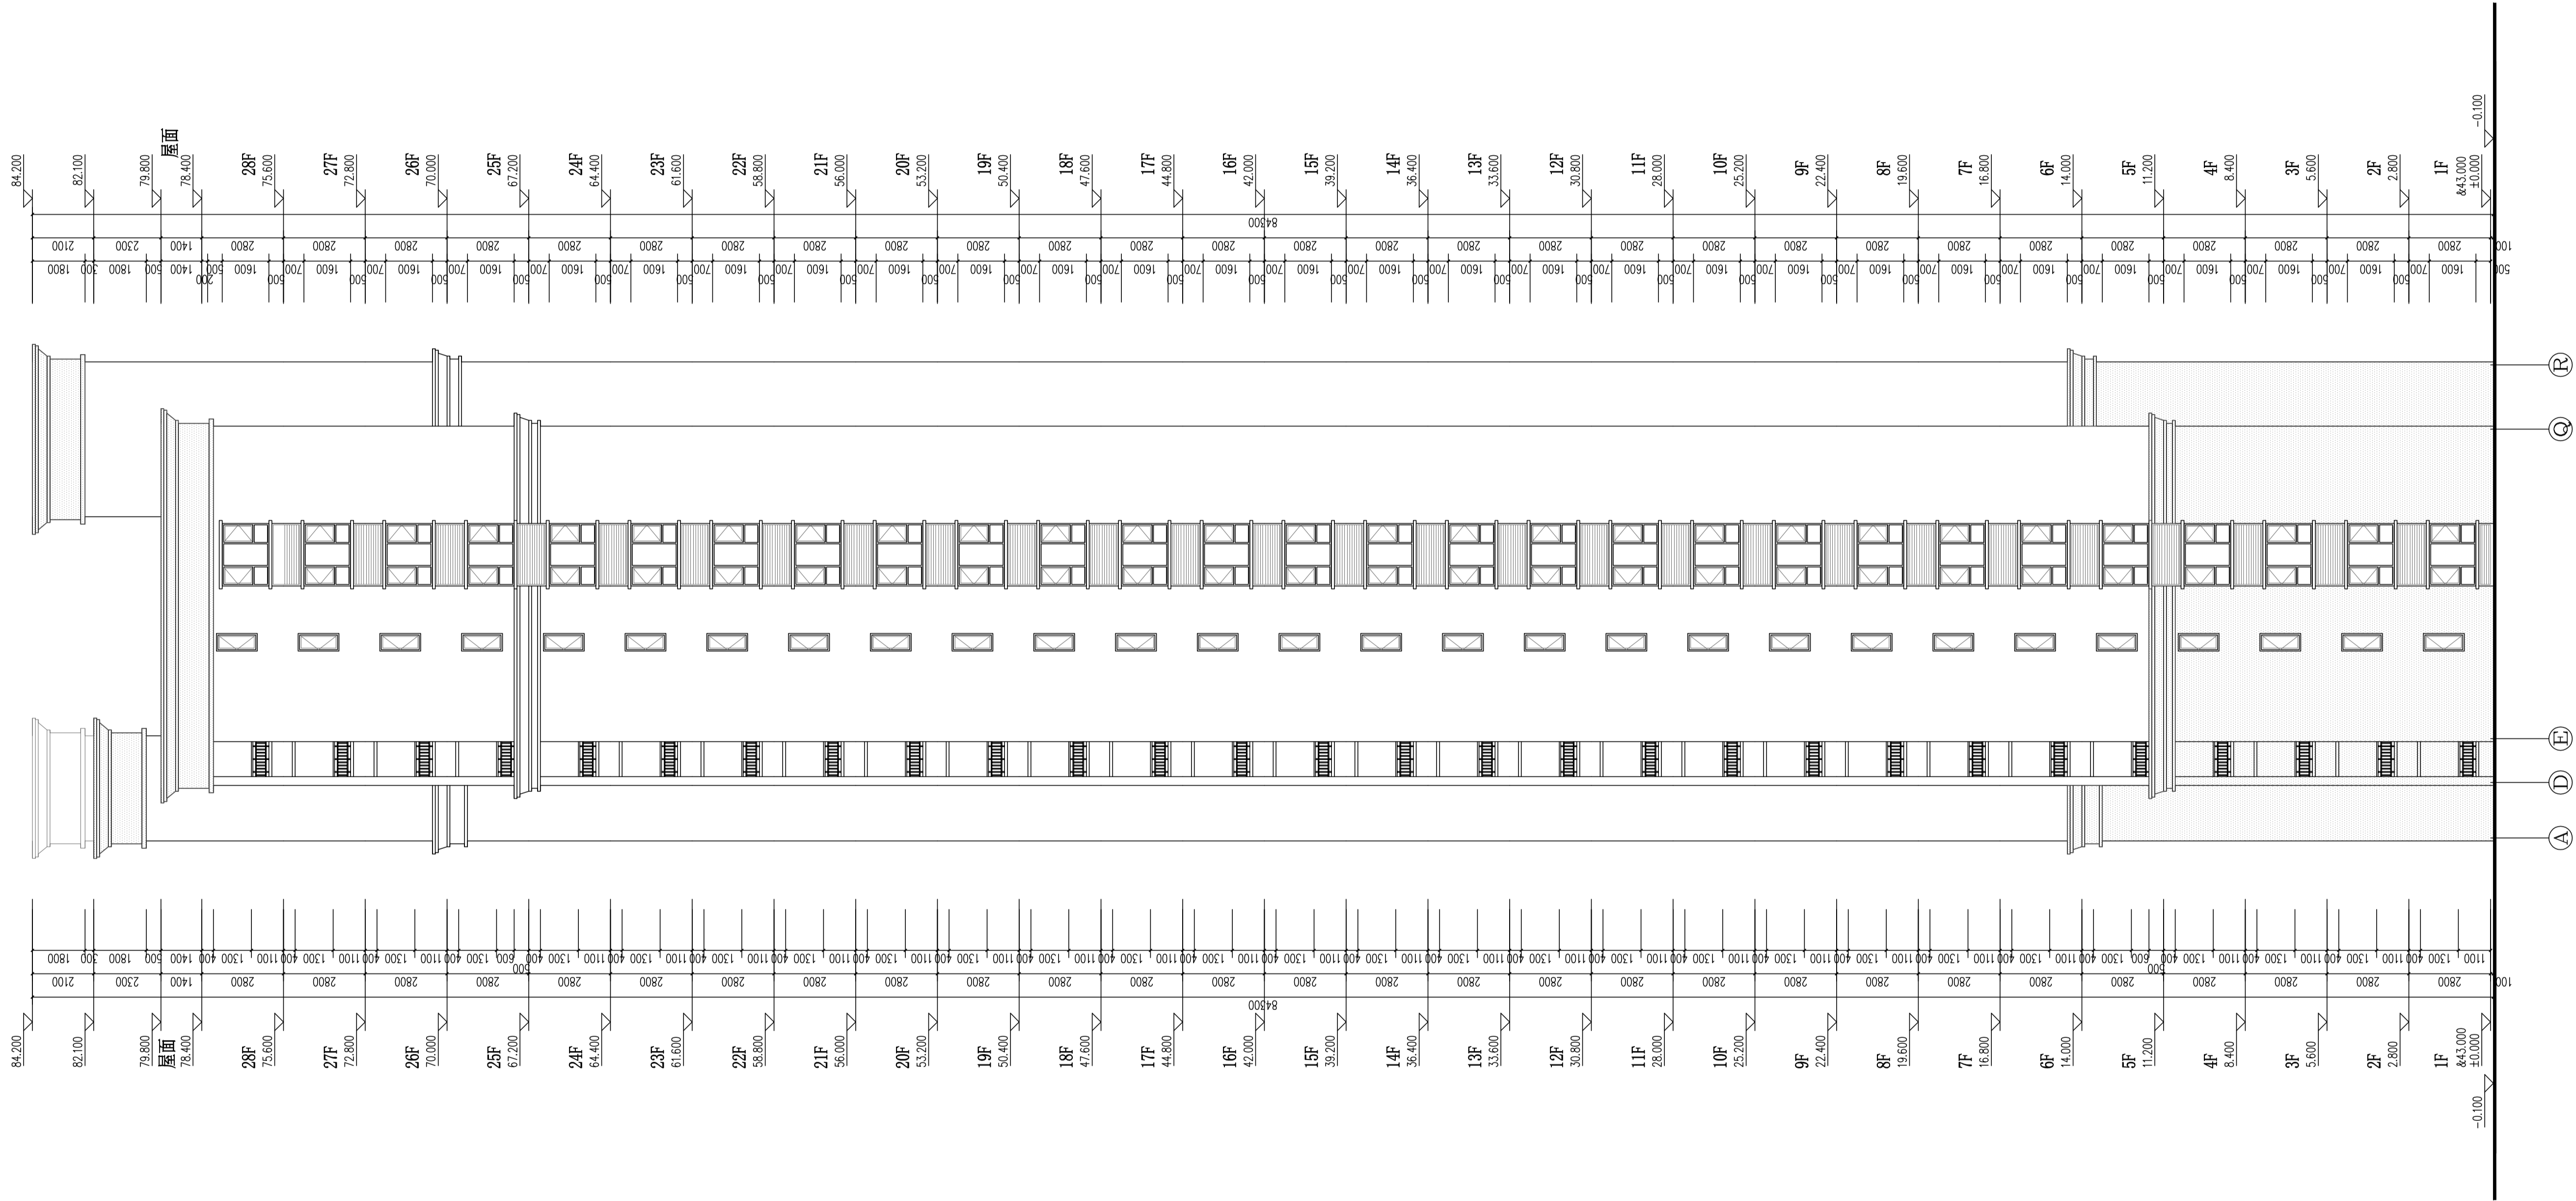

13#栋④<sub>9</sub>~①立面图 1:100


## 外墙图例做法

图例	材料名称	用 处	备注编号
	褐色外墙漆	住宅主墙面	15ZJ001 $\frac{12}{80}$
	深咖啡色外墙漆	住宅墙面	15ZJ001 $\frac{12}{80}$



岳阳市建筑设计院

证书等级: 国家甲级  
编号: A143005486

设计专业 DESIGN DISCIPLINE					
总图	建筑		结构		给排水
暖通	电气		规划		装修

岳阳市湘北雅园公租房及配套设施建设项目  
E2地块13#栋住宅楼

**建设单位** CLIENT

湖南临港开发投资集团有限公司

附注 REMARKS

注册师	陈莹	陈莹
设计	夏炎	夏炎
制图	夏炎	夏炎
校对	袁群兰	袁群兰
审核	陈莹	陈莹
审定	柳周新	柳周新
专业负责	夏炎	夏炎
项目总负责	陈莹	陈莹

图 名 DRAWING TITLE

13#栋①~②立面图


设计阶段	初步设计
工 程 号	2020-058
比 例	1:100
日 期	2021.07
图别/图号	建初16-14

单位出图专用章盖章

个人执业专用章盖章

本图须加盖本院出图章，否则一律无效


给排水	暖通	动力	弱电
暖通	结构	强电	

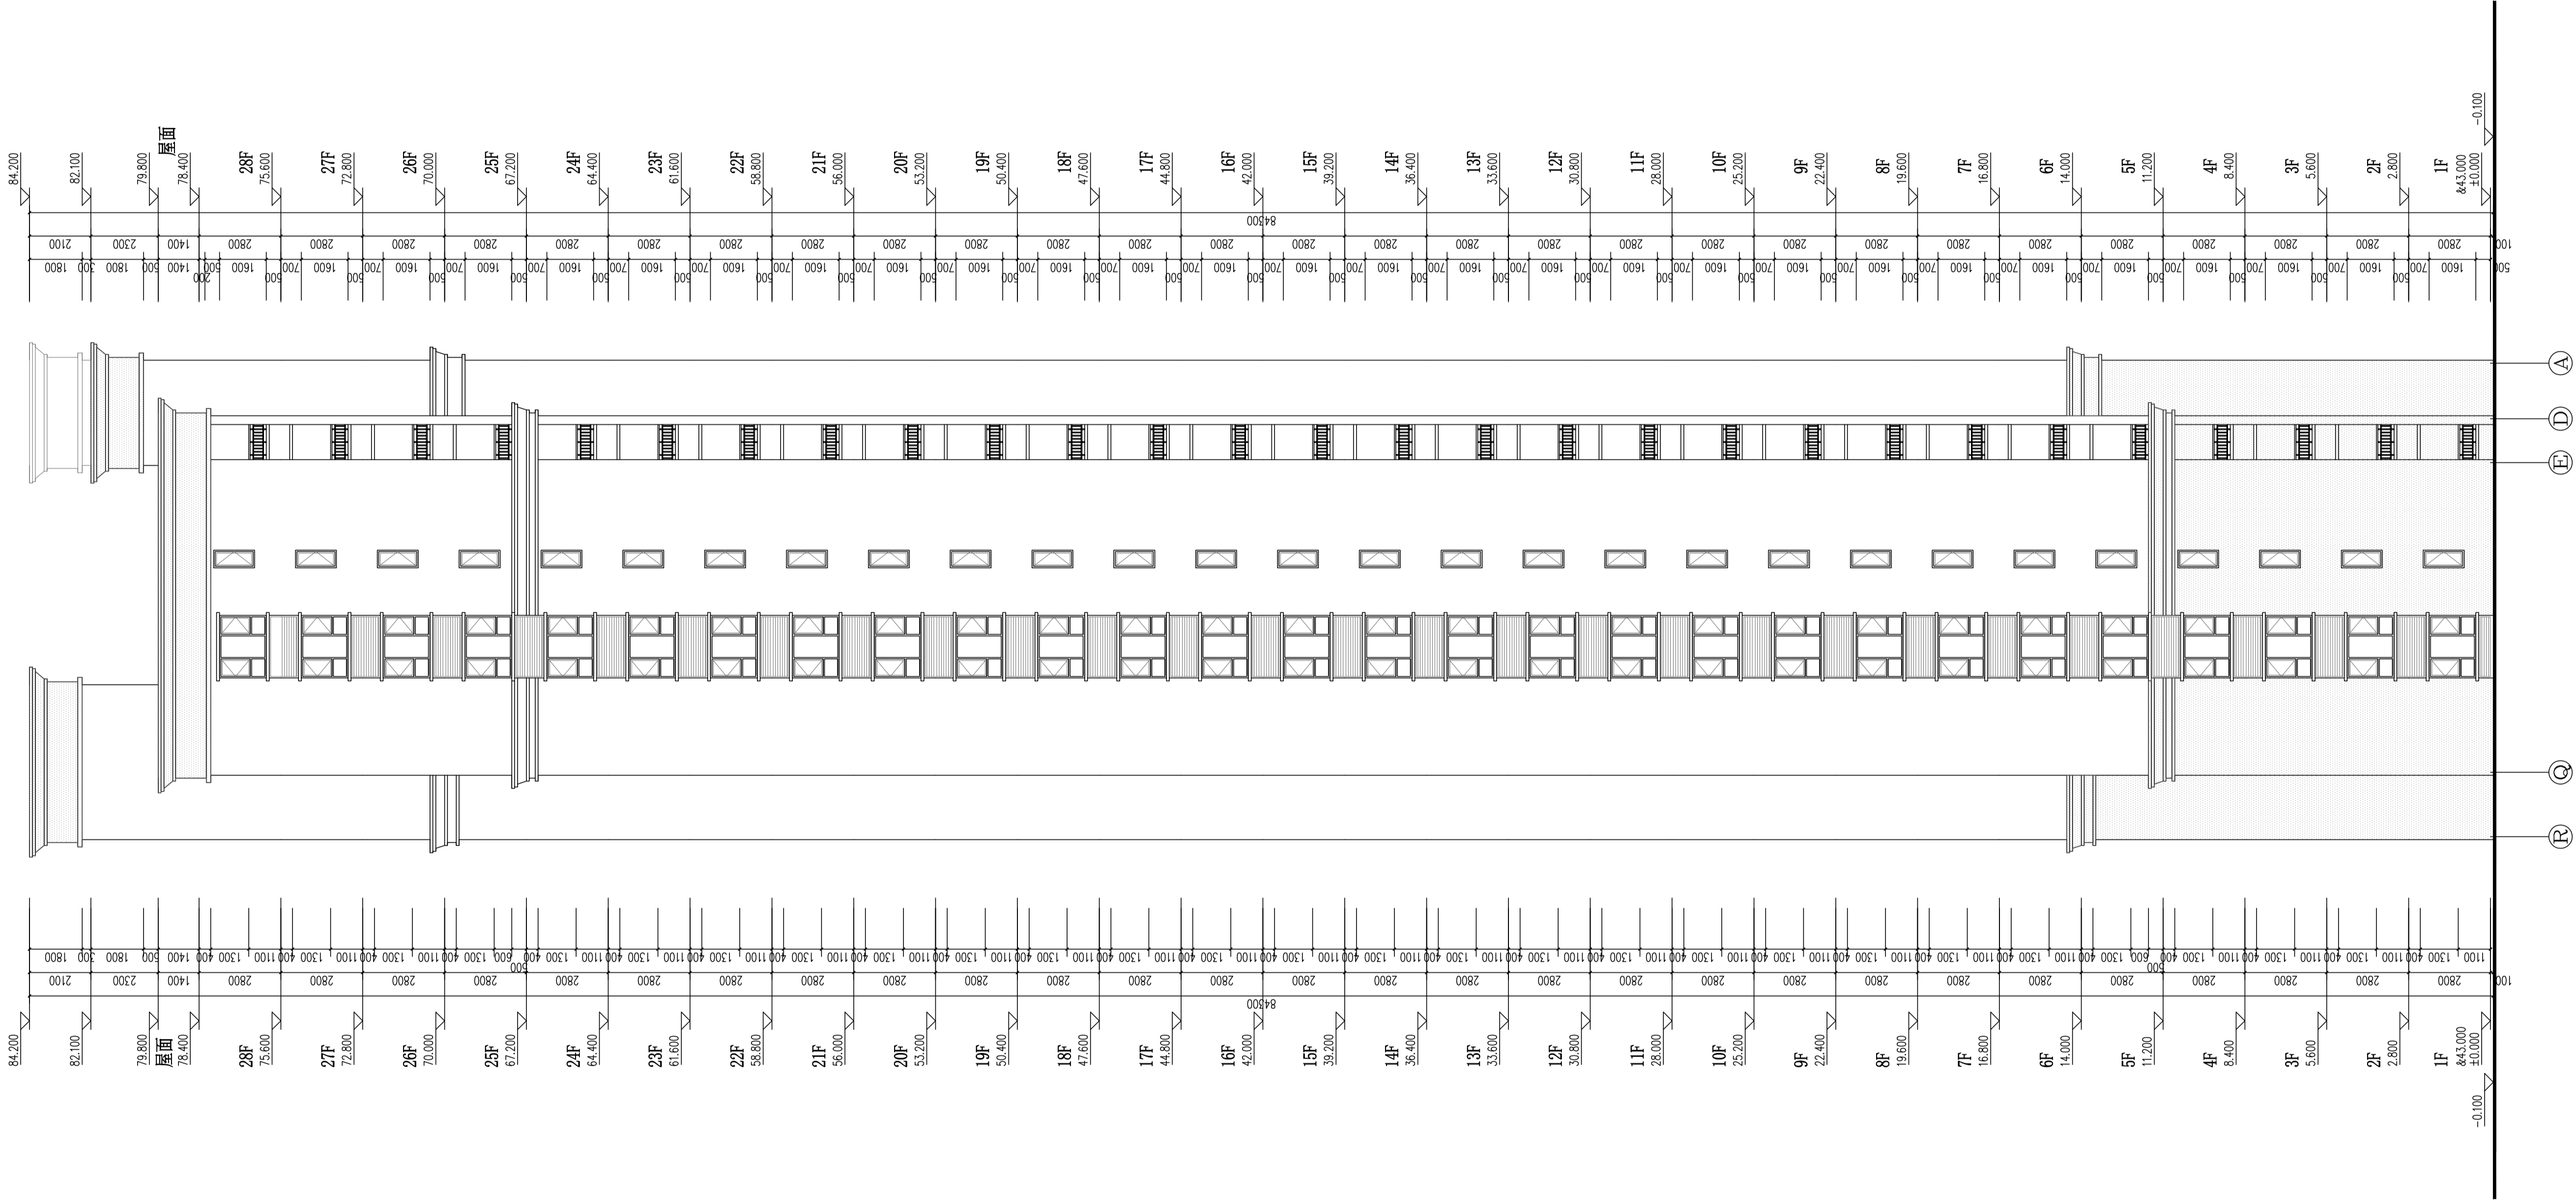


图例	材料名称	月处	备注
图例	材料名称	月处	备注

岳阳市建筑设计院	
YUEYANG ARCHITECTURAL DESIGN	
证书等级：国家甲级	
编号：A143005486	
设计专业：DESIGN DISCIPLINE	
总图	建筑
暖通	电气
工程名称	PROJECT
岳阳市湘北碧桂园公租房及配套设施建设项目E2地块13#住宅楼	
建设单位：CLIENT	
湖南临港开发投资集团有限公司	
附注：REMARKS	
注册师	陈莹
设计	夏炎
制图	夏炎
校对	袁群兰
审核	陈莹
审定	柳周新
专业负责	夏炎
项目总负责	陈莹
图名：DRAWING TITLE	
13#栋⑨~①立面图	
设计阶段	初步设计
工程号	2020-058
比例	1:100
日期	2021.07
图别/图号	建初16-15
单位出图专用章	
个人执业专用章	
本图须加盖本院出图章，否则一律无效	

给排水	暖通	动力	强电
会	建	筑	结
结	构		

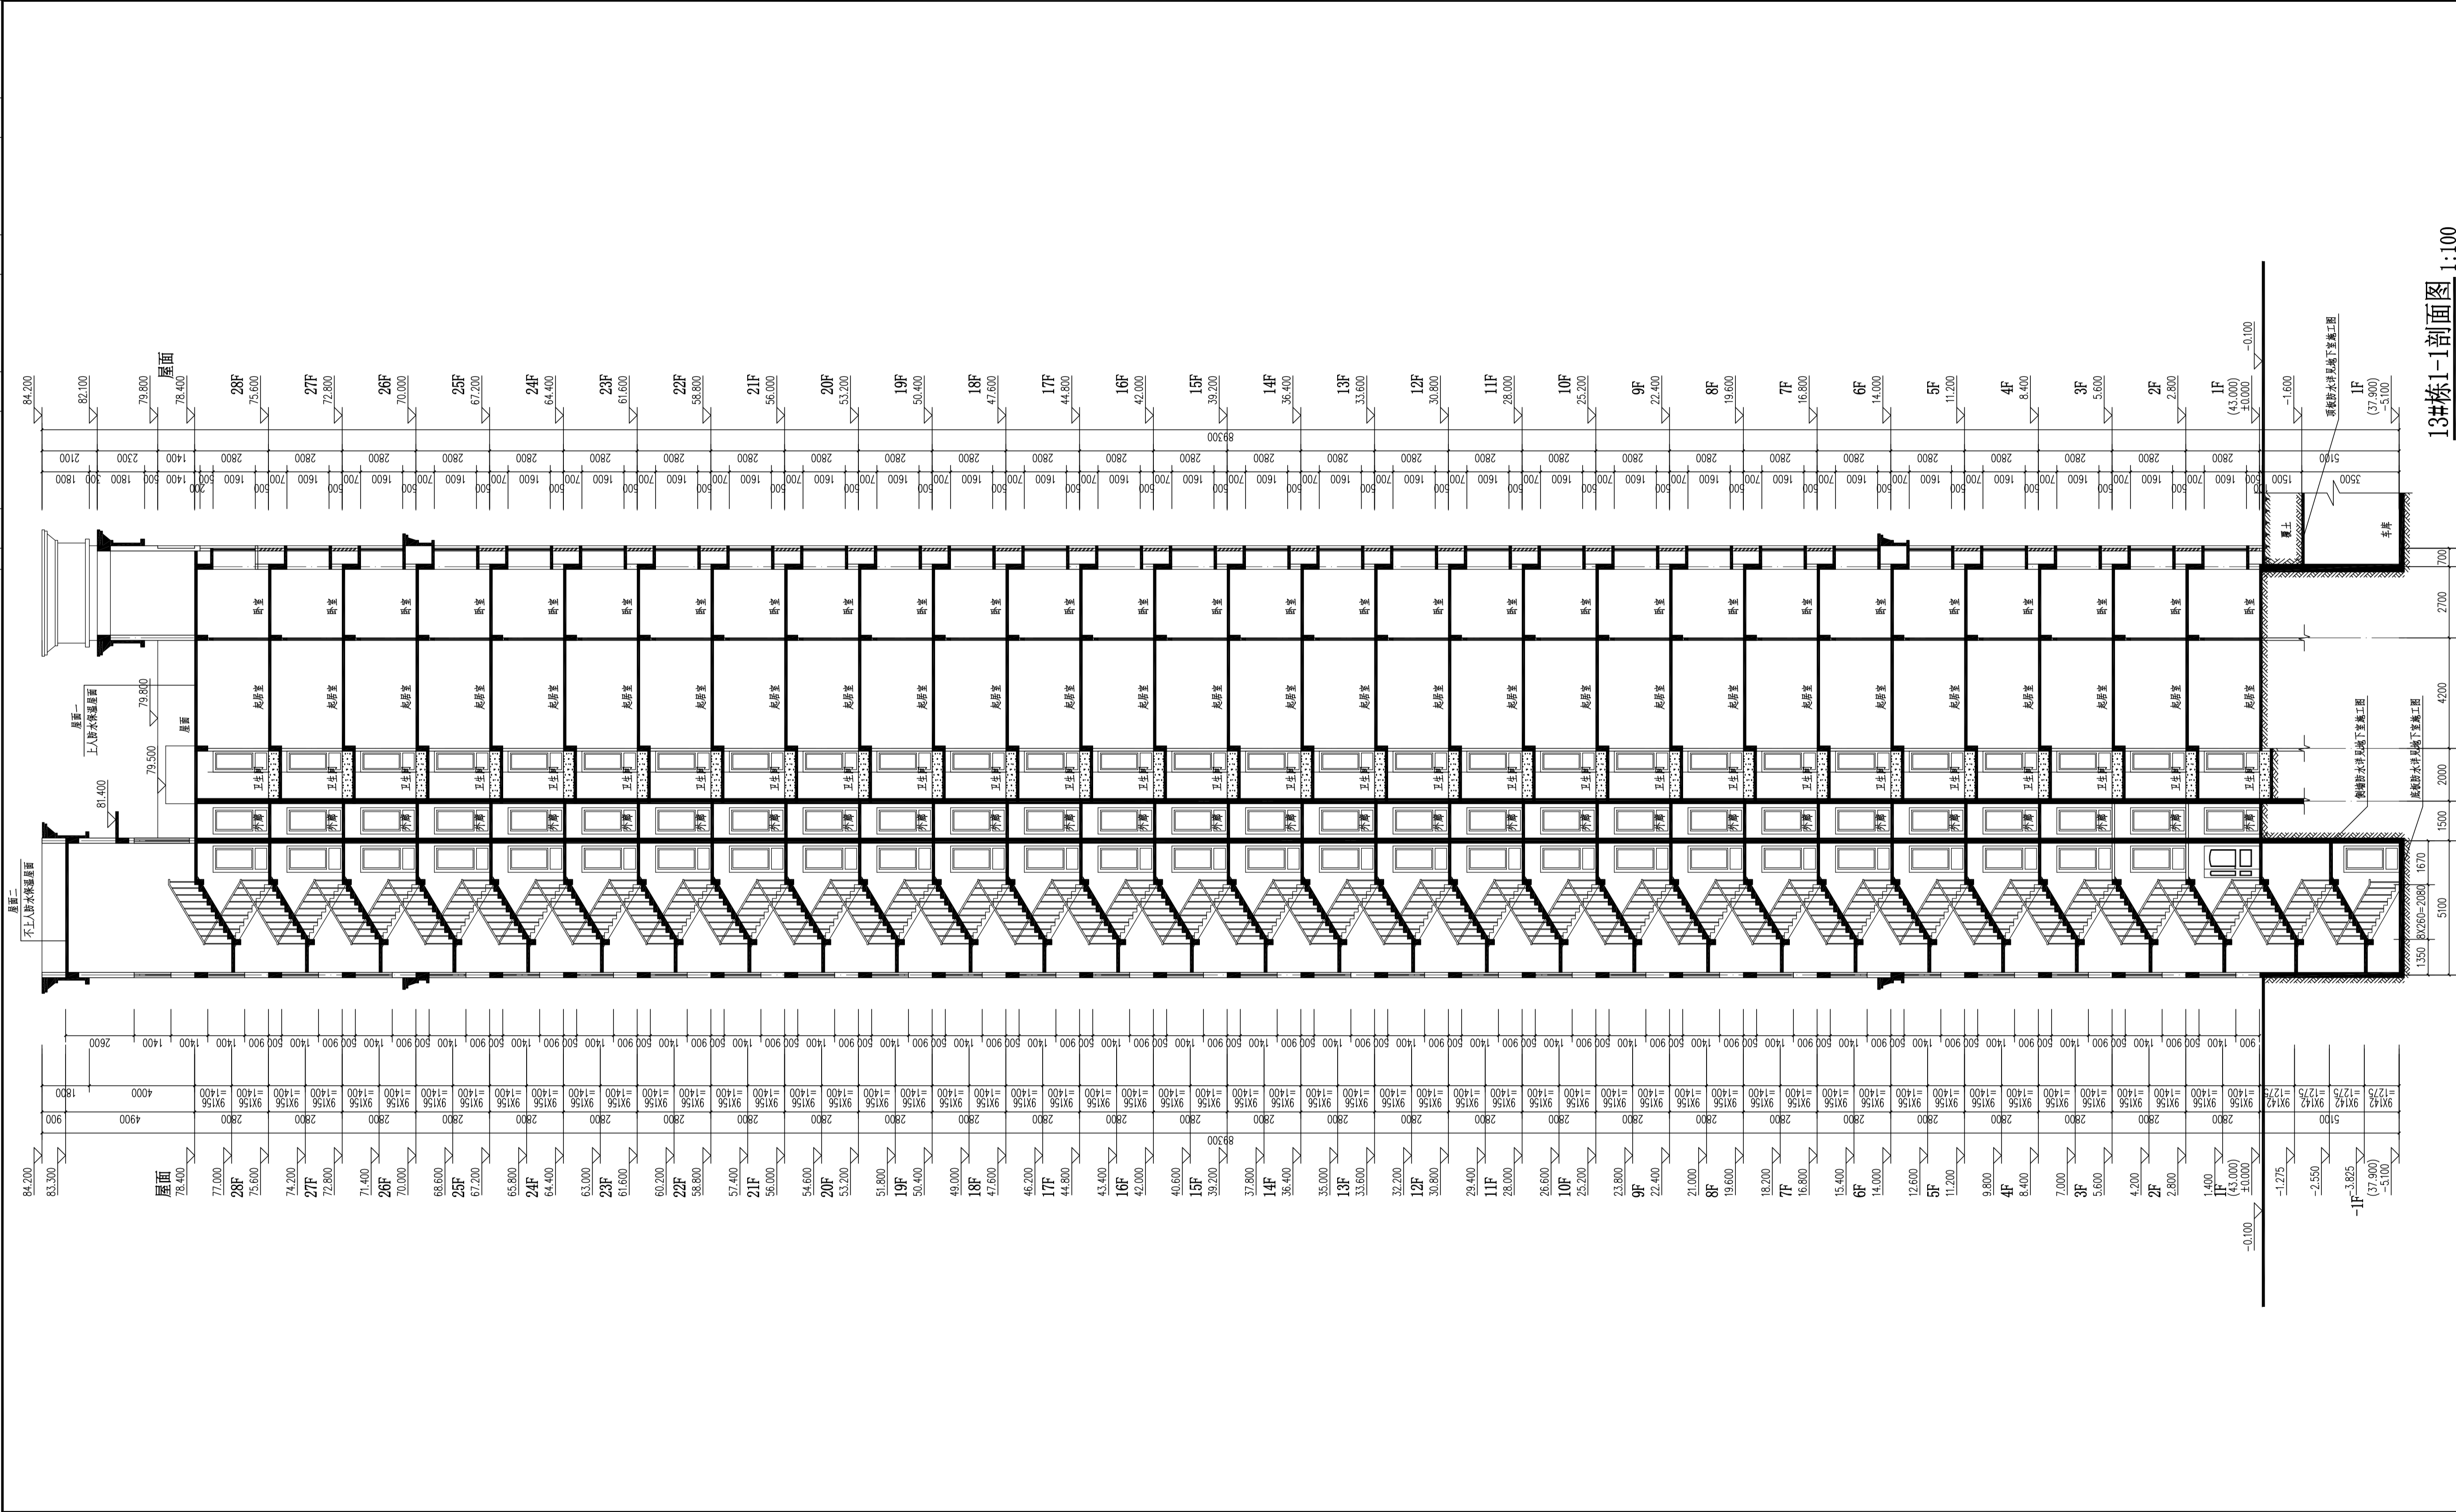



岳阳市建筑设计院

YUEYANG ARCHITECTURAL DESIGN INSTITUTE

证书等级：国家甲级  
编号：A143005486

设计专业	DESIGN DISCIPLINE		
总图	建筑	结构	给排水
暖通	电气	规划	装修

工程名称 PROJECT  
岳阳市湘北碧桂园公租房及配套设施建设项目  
E2地块13#住宅楼

建设单位 CLIENT  
湖南临港开发投资集团有限公司

附注 REMARKS

注册师	陈莹	陈莹
设计	夏炎	夏炎
制图	夏炎	夏炎
校对	袁群兰	袁群兰
审核	陈莹	陈莹
审定	柳周新	柳周新
专业负责	夏炎	夏炎
项目总负责	陈莹	陈莹

图名 DRAWING TITLE  
13#栋1-1剖面图

设计阶段	初步设计
工程号	2020-058
比例	1:100
日期	2021.07
图别/图号	建初6-16

单位出图专用章

个人执业专用章


本图须加盖本院出图章，否则一律无效

岳阳市湘北雅园公租房  
及配套设施建设项目  
E2地块13#栋住宅楼

初步设计  
建筑专业

岳阳市建筑设计院  
设计证号:国家甲级A143005486等级: 甲级  
2021年07月

工 程 名 称				工 程 号			
岳阳市湘北雅园公租房E2地块13#栋住宅楼				档 案 号			
				第 1 页		共 17 页	
序号	图 号	内 容	图 幅	序号	图 号	内 容	图 幅
1	封面目录		A1				
2	建初16-01	建筑施工图设计总说明（一）	A1				
3	建初16-02	建筑施工图设计总说明（二）	A1				
4	建初16-03	建筑施工图设计总说明（三）	A1				
5	建初16-04	质量通病防治措施说明（一）					
6	建初16-05	质量通病防治措施说明（二）	A1				
		室内装修做法表					
7	建初16-06	门窗统计表工程做法表	A1				
8	建初16-07	一层平面图	A1				
9	建初16-08	二层平面图	A1				
10	建初16-09	三平面图	A1				
11	建初16-10	四至二十八层平面图	A1				
12	建初16-11	屋顶层平面图 机房屋顶、构架层平面图	A1				
13	建初16-12	①~④9立面图	A1				
14	建初16-13	④9~①立面图	A1				
15	建初16-14	Ⓐ~Ⓡ立面图	A1+1/4				
16	建初16-15	Ⓡ~Ⓐ立面图	A1+1/4				
17	建初16-16	1-1剖面图	A1+1/4				

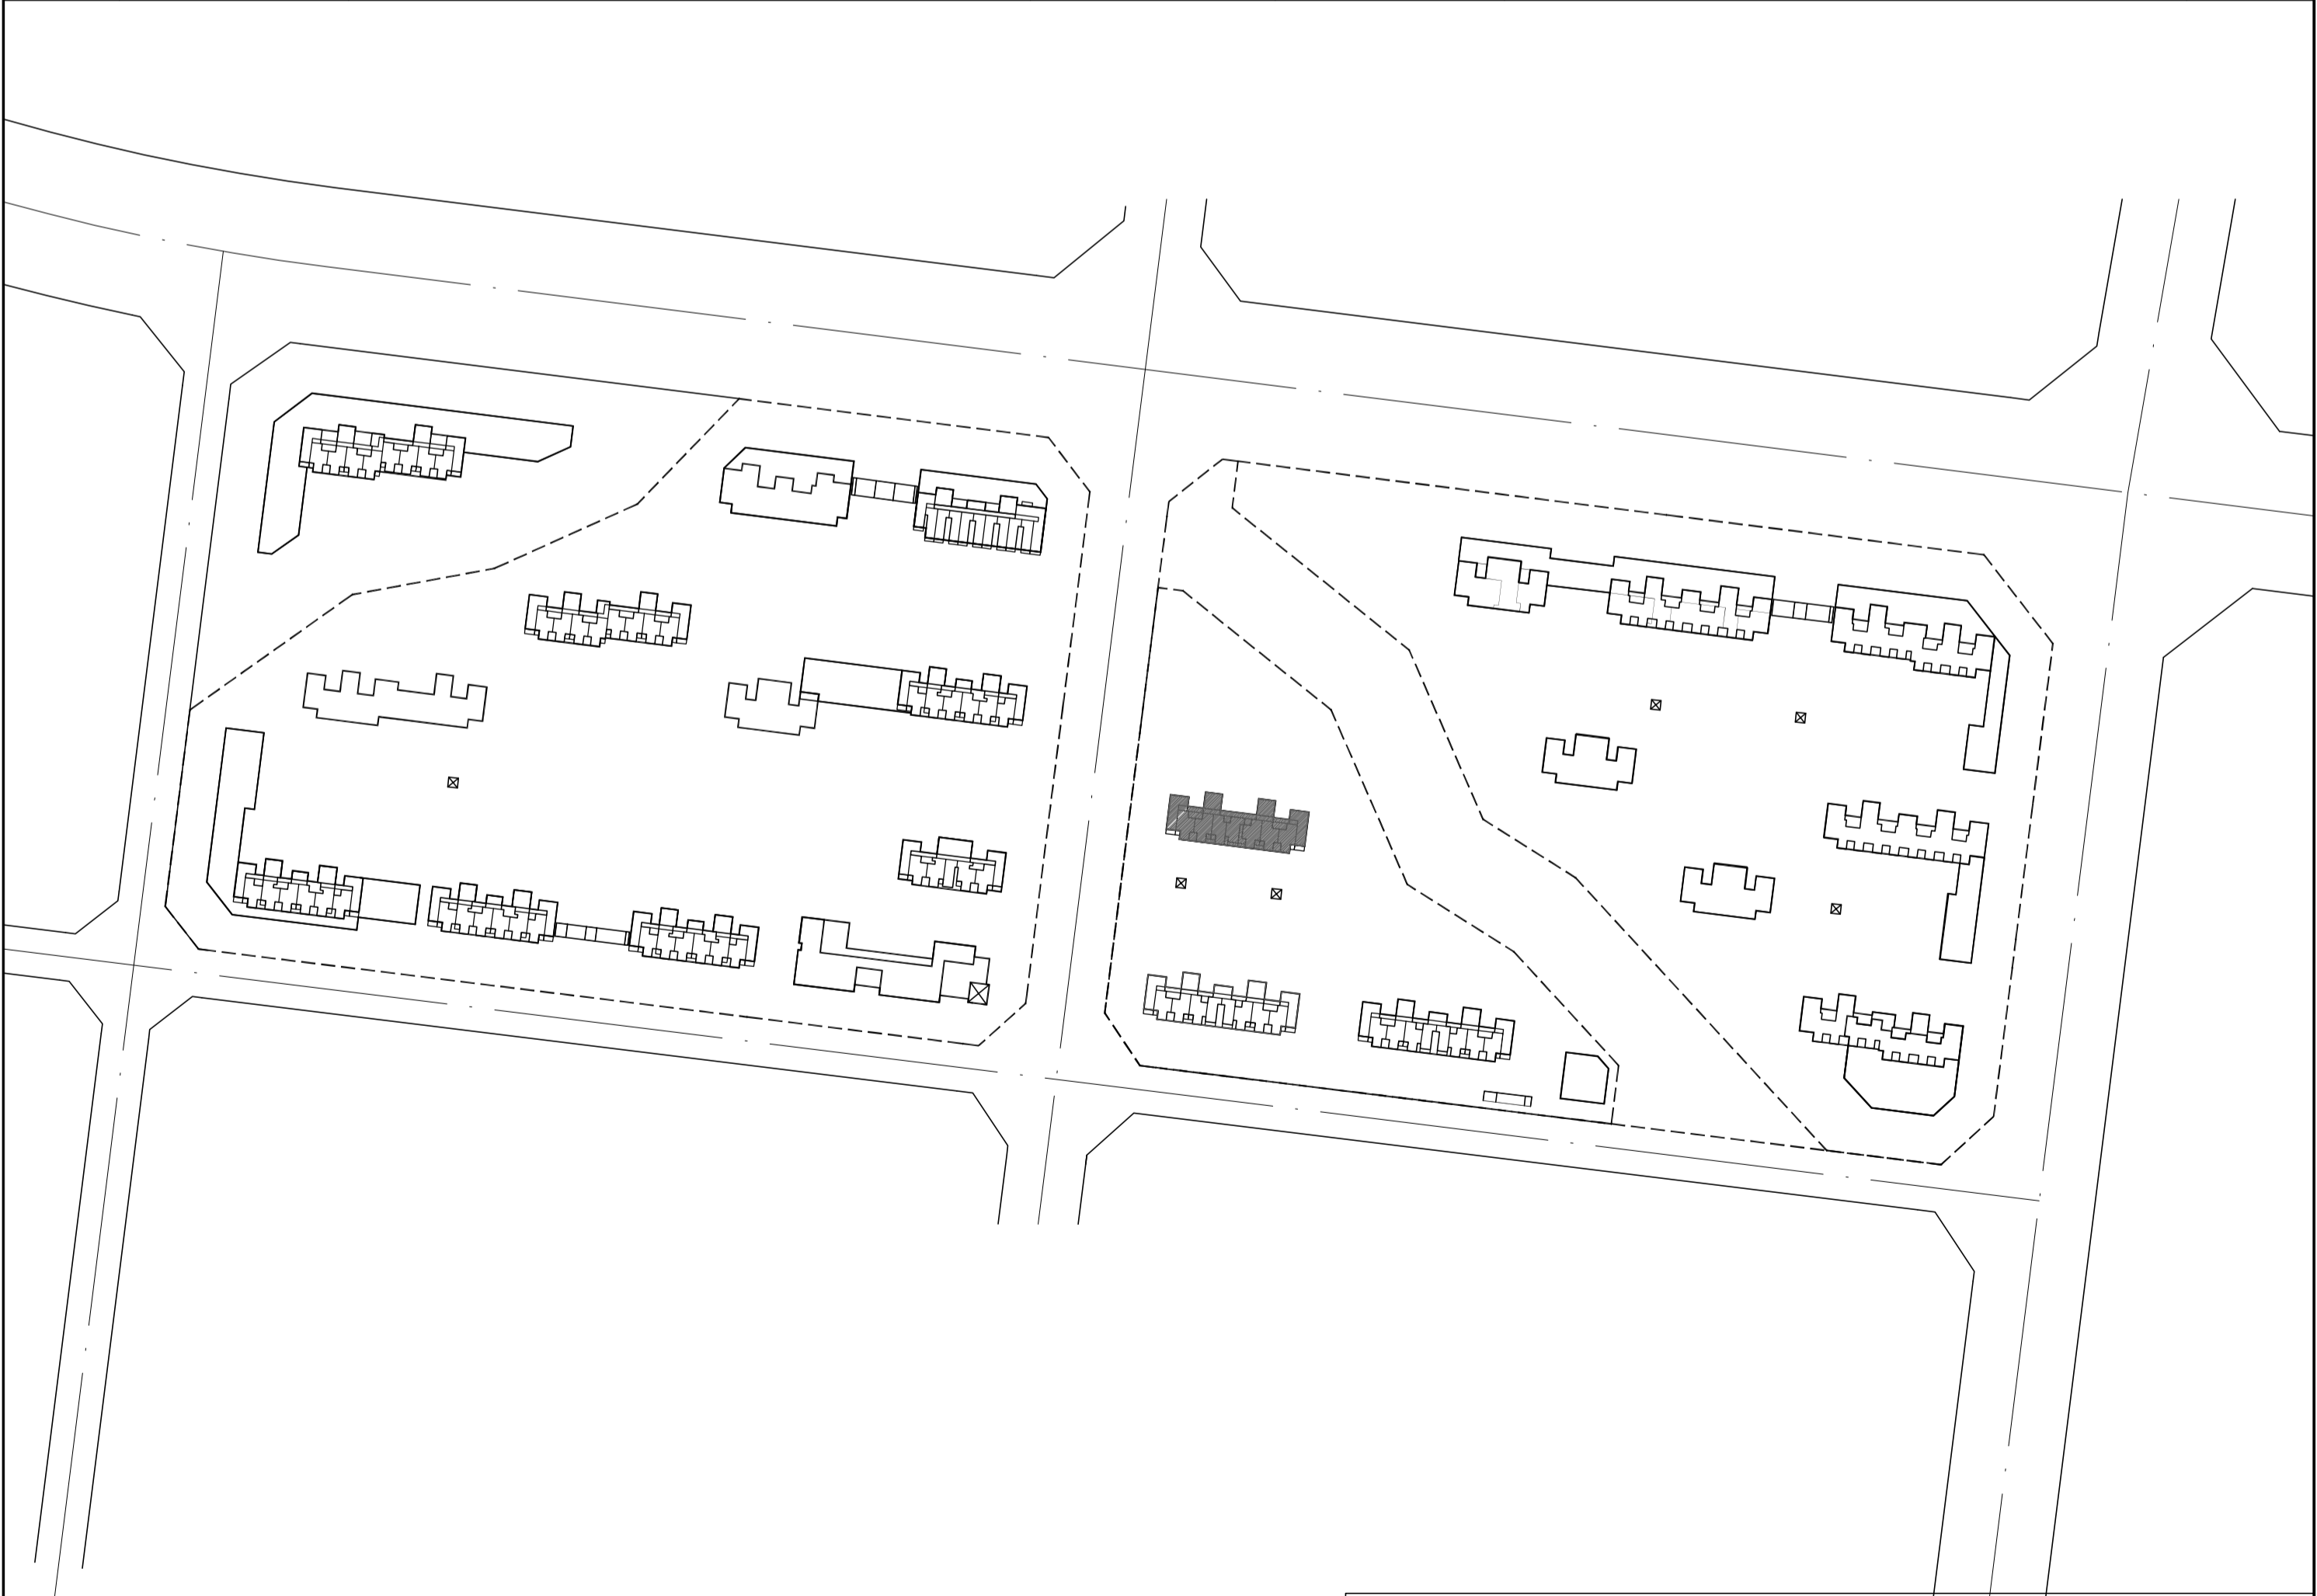

E2地块13#栋住宅楼位置示意

会建		给排水	动力		弱电
塔结		暖通	强电		

## 建筑工程施工图设计总说明(一)

一、工程概况:	
1.	项目名称: 岳阳住保·湘北雅园项目E2地块13#栋住宅楼 建设单位: 湖南临港开发投资集团有限公司 建设地点: 基地位于岳阳胥家桥片区胥家桥路与海泰路交汇处西南角, 具体详见总平面图所示。
2.	项目概况: 建筑分类: 一类高层住宅建筑; 建筑功能: 住宅(户数合计252户); 建筑基底面积: 476.54平方米; 地下总建筑面积: 13415.71平方米; 地上总建筑面积: 13415.71平方米; 其中住宅面积13415.71平方米; 建筑层高: 首层层高2.8m; 标准层层高2.8m; 建筑层数: 地上二十八层, 地下一层; 建筑高度: 79.9米; 地下车库: 详地下室单项图纸; 人防面积: 详地下室单项图纸; 建筑结构形式: 框架-剪力墙结构体系。
二、设计范围与设计分工:	
照明、人防专项设计、室内二次精装修、幕墙及特殊钢结构的专项设计、管道综合图、土石方图及其详图。本说明为建筑专业本项目设计范围包括总平面图、建筑、建筑节能、结构、给排水、电气工程及通风空调设计。不含景观绿化设计、室外景观工程施工图设计说明。	
三、工程设计依据:	
1.	工程设计合同。
2.	建设单位提供的设计任务书。
3.	建设单位同意的设计方案及业主提出的设计要求。
4.	现行的国家及地方有关建筑设计规范、规程、标准和规定, 主要有:
5.	建设单位提供的地形图、用地红线及电子文件。
《工程建设标准强制性条文(房屋建筑部分)》2013年修订版 《建筑工程设计文件编制深度的规定》2016年版 《建筑制图标准》(GB/T50104-2010) 《房屋建筑制图统一标准》(GB 50001-2017) 《总图制图标准》(GB 50103-2010) 《民用建筑设计统一标准》(GB 50352-2019) 《建筑设计防火规范》(GB 50016-2014)(2018年版) 《住宅设计规范》(GB50096-2011) 《住宅建筑规范》(GB50368-2005) 《无障碍设计规范》(GB 50763-2012) 《屋面工程技术规范》(GB 50345-2012) 《建筑地面设计规范》(GB 50037-2013) 《民用建筑工程室内环境污染控制规范》(GB 50325-2010) 《民用建筑隔声设计规范》(GB 50118-2010) 《建筑采光设计标准》(GB 50033-2013) 《建筑内部装修设计防火规范》(GB 50222-2017) 《住宅室内防水工程技术规范》(JGJ298-2013, 备案号J1589-2013) 《建筑玻璃应用技术规程》(JGJ 113-2015) 《建筑防排烟系统技术标准》(BG51251-2017) 《铝合金门窗工程技术规范》(JGJ 214-2010) 《玻璃幕墙工程技术规范》(JGJ12-2003) 《建筑外墙防水工程技术规程》(JGJ/T235-2011) 《建筑工程建筑面积计算规范》(GB/T50353-2013) 《民用建筑热工设计规范》(GB 50176-2016) 《夏热冬冷地区居住建筑节能设计标准》(JGJ 134-2010) 《湖南省居住建筑节能设计标准》(DBJ 43/001-2017)	
四、设计执行的标准:	
1.	本工程建筑类别为3类, 设计使用年限为50年。
2.	本工程建筑分类: 一类高层建筑。
3.	本工程建筑物耐火等级为一级。地下室的耐火等级为一级。
4.	本工程抗震设防烈度为七度抗震, 抗震设防类别为丙类。
5.	本工程屋面防水等级为I级。
6.	本工程根据室内环境污染控制的要求, 本工程为住宅为I类。

五、图号编排原则:

1. 建筑施工图图号编排按照功能分为“专业-图纸顺序”,如“建施8-01”;
2. 施工图框图中图纸修改版编号则为,第一次修改版次为“A”;以后新的修改版次依次为“B,C,D……”。

六、尺寸与标高:

1. 本工程图中标注尺寸除标高、总平面图尺寸以米为单位外,其它均以毫米为单位。
2. 本工程的建设定位详见总平面图,室内 $\pm 0.000$ 相当于绝对标高36.200米。
3. 除注明外,建筑标高为建筑完成面标高,屋面标高为结构标高。
4. 施工图的平、立、剖面图及节点详图使用时应以所注尺寸为准,不能直接以图纸比例量度测算。

七、墙体工程:

1. 承重墙体及 $\pm 0.000$ 以下基础部分详见结施图。
2. 承重钢筋混凝土墙体、梁、板、柱详见结施图。
3. 非承重墙体:除注明外,为200厚烧结实页岩多孔砖。内隔墙:厨房、卫生间为200厚或100厚烧结实页岩多孔砖,其他部位为200厚或100厚加气混凝土砌块。
4. 加气混凝土砌块与钢筋混凝土柱、墙结合处均应有钢筋拉结,具体做法详见结施设计有关说明。
5. 墙体砌筑时,外墙底部应先浇筑C20混凝土坎台300高,内隔墙墙体底部应先砌实心砖(如灰砂砖、页岩砖)坎台300高,宽度同墙厚。蒸压加气混凝土砌块和轻骨料混凝土小型空心砌块不应与其它块材混砌,最下一皮如灰缝厚度大于20mm时,应采用C20细石混凝土找平。
6. 卫生间、淋浴间等有水房间的楼板四周墙体底部(门洞除外)在楼面梁板上现浇钢筋混凝土翻边300高,混凝土强度等级同梁板,并与梁板同时浇筑。当水井与电井相邻时,水井与电井相邻的隔墙下做300高素混凝土翻边。
7. 围护墙、内隔墙内构造柱及圈梁、窗台、压顶、门窗过梁、女儿墙压顶详见结施图,不一致处需通知设计方处理后方可施工。
8. 室内墙柱面阳角均做:2水泥砂浆护角,每面50宽,门窗洞口处粉到洞顶,内墙阳角粉到2000高处。
9. 加气混凝土砌块填充墙门窗洞两边每隔约600高埋砌灰砂砖 $240 \times 200$ mm(hx墙厚),用于安装门窗框;门窗洞边距结构柱不大于100时,应沿门窗洞高度范围内应采用与砌柱等强度砼一起整浇。当门洞宽大于或等于1500mm或安装厚重金属门时,门洞二边以及独立墙端部应设置钢筋混凝土构造柱。
10. 空调室外机不应直接安装在加气混凝土外墙上,支架必须安装在墙中构造梁上,施工交房时,梁位置做上墨线记号。
11. 所有附于内外墙面的构件(含装饰构件),均应和主体结构(梁、柱、板)上预埋件连接,固定牢靠。
12. 砌块之间粘结砂浆采用粘结性好的专用砂浆,水平和垂直灰缝厚度:采用砌块砂浆砌筑灰缝厚度 $\leq 15$ mm,采用精确砌块和专用砂浆薄层砌筑灰缝厚度 $\leq 3$ mm。第一层砌块砌在坎台上,应先甩厚度10~20mm专用砂浆做找平层。
13. 本工程施工中的砌筑砂浆,抹面砂浆,地面砂浆等都采用预拌砂浆。

其构造和技术要求详见《预拌砂浆生产与应用技术规程》DBJ 43/T 002-2010和《建筑构造用料做法(一)干混砂浆应用》湘J2014J001。

预拌砂浆和传统砂浆的对应关系表		
种类	预拌砂浆	传统砂浆
砌筑砂浆	DM5.0	M5.0混合砂浆, M7.5混合砂浆
	DM7.5	M7.5混合砂浆, M7.5混合砂浆
抹面砂浆	DP10	1:1.4混合砂浆
	DP15	1:3水泥砂浆
地面砂浆	DS20	1:2水泥砂浆

14. 墙体材料、防裂、抗渗措施的施工要求详见建施“质量通病防治措施说明”。
15. 屋面女儿墙砌筑砂浆强度等级不低于M7.5,女儿墙不采用轻骨料混凝土小型空心砌块砌筑,墙体顶端应设置厚度不小于120mm的现浇混凝土压顶,混凝土压顶纵筋应与结构柱纵筋可靠连接(详见结施图)。
16. 墙身防潮在室内地面下约60mm处做20厚1:2水泥砂浆内加3-5%防水剂。(在此标高为钢筋混凝土构造或砌体构造时可不作),当室内地坪有高差变化时,该墙防潮层应重叠,并在高低差埋土一侧墙身做20厚1:2水泥砂浆防潮层,若埋土侧为室外,应刷1.5厚聚氨酯防水涂料。
17. 墙体留洞及封堵:
  - 1) 钢筋混凝土上的留洞详见结构图和设备图。
  - 2) 砌筑墙留洞见建筑和设备图,预留洞过梁见结构说明。
  - 3) 混凝土墙留洞的封堵见结构说明,其余砌筑墙留洞待管道设备安装完毕后,用C15细石混凝土填实,变形缝处的留洞应增设套管,套管与穿墙管之间用岩棉100深嵌堵,防火墙上留洞的封堵为满填岩棉面批水泥砂浆。
18. 外墙防水:
  - 1) 本工程外墙施工应严格遵守《建筑外墙防水工程技术规程》(JGJ/T235-2011)的相关要求。
  - 2) 外墙外保温系统的防水性能应符合《外墙外保温工程技术规程》JGJ144的规定。
  - 3) 外墙防水做法为聚合物水泥防水砂浆。
  - 4) 门窗框与墙体间的缝隙应采用发泡聚氨酯填充;外墙防水层应延伸至门窗框,防水层与门窗框间应预留凹槽,并应嵌填密封胶;门窗上楣的外口应做滴水线;外窗台设置外排水坡度不小于5%。
  - 5) 未注明的雨建设置外排水坡度不小于1%,外口下沿做滴水线;雨缝与外墙交接处的防水层应连续,雨缝防水层应沿外口下翻至滴水线。凸出外墙的挑板、雨缝嵌入墙体处应设置同墙厚的200高钢筋混凝土翻边。
  - 6) 外凸装饰线、外挑板等部位上口设置不小于2%且坡向外端的排水坡度,墙根部用防水砂浆做成圆角;下口应做成滴水线(槽)滴水线(槽)应整齐顺直,滴水槽宽度和深度不应小于10mm,滴水线始终点应设断水口,断水口离墙边20mm。
  - 7) 穿过外墙的管道宜采用套管,套管应内高外低,坡度不小于5%,套管周边应做防水密封处理。
  - 8) 变形缝部位应增设合成高分子防水卷材附加层,卷材两端应满粘于墙体,满粘的宽度不应小于150mm,并应钉压固定;卷材收头应用密封材料密封。
19. 外墙构造做法详见工程构造做法表或立面图。

八、屋面工程:


1. 根据《屋面工程技术规范》GB50345-2012, 本工程的屋面防水等级为1级。
2. 屋面工程施工必须严格遵守《屋面工程技术规范》(GB50345-2012)各项规定。
3. 平屋面做法详见中南标15ZJ001-1屋103/120, 具体位置详屋顶平面索引屋面节点详图。雨缝等详见各层平面及有关详图。
4. 未注明的屋面排水沟宽度 $\geq 300$ 、起点深度 $\geq 100$ 、纵向落差 $\leq 0.2$ 。
5. 屋面排水组织见屋顶平面图, 雨水、落水管为内排水(水施工图中未注明)均用 $\phi 110$ 成品PVC管及配套产品安装, 排水坡度及落水管位置详见建筑及水施图。屋面雨水斗为内排水口, 图中未注明的做法详见中南标15ZJ201--/19。
6. 屋面细石混凝土面层(内配筋)按不大于6000间距设置纵横分格缝, 横缝、纵缝、边缝做法分别详见中南标15ZJ201-2/29、4/29、6/29。
7. 根据坡长、坡度确定找坡方式; 结构找坡见措施。屋面排水坡度应按《屋面工程技术规范》GB 50345-2012执行。
8. 屋面防水:
- 1). 屋面天沟、檐沟、泛水、雨水口、管道穿洞处及屋面突出部位的连接处, 均加做一层聚氨酯防水涂料。
- 2). 屋面女儿墙内侧用20厚1:2水泥砂浆粉面; 女儿墙压顶排水坡向屋面一侧, 排水坡度不小于2%, 压顶内侧下端作滴水处理。
- 3). 防水砂浆等刚性防水层与女儿墙、楼梯间出屋面、烟囱、塔楼等墙面交接处应留缝, 缝宽10, 改性沥青油膏填缝; 此外, 防水砂浆本身亦要分缝, 缝宽10, 改性沥青油膏填缝; 缝的纵横中距不大于6000。屋面与楼梯间出屋面、塔楼等立墙相交处增加附加防水层。
- 4). 防水层遇女儿墙或侧墙时应沿墙面翻起300高。泛水做法详见中南标15ZJ201-2/13。
- 5). 屋面砌体与现浇结构相交处及泛水收口处均应加钉金属网增强抗裂能力。钢丝网 $\phi 0.7$ , 孔径 $12.7 \times 12.7$ (屋面砌体(含女儿墙)下部应浇300高砼, 防止屋面渗水。)
- 6). 伸出屋面的管道、水箱基座、设备基座或预埋件等, 应在防水层施工前安装完毕。屋面防水层完工后, 不得在其上凿孔、打洞或重物冲击。当出屋面的设备基座、钢构件与结构层相连接处, 防水层应包裹设施基座的上部, 并在地脚螺栓周围做密封处理, 管道出屋面做法详见中南标15ZJ201第25页节点, 水箱、设备基座做法详见中南标15ZJ201第30页节点, 女儿墙泛水收头做法详见15ZJ201第12页和第13页节点。
- 7). 卷材、涂膜防水层的基层设找平层, 找平层的厚度和技术要求应符合《屋面工程技术规范》(GB50345-2012)第4.3.2条规定。
- 8). 每道卷材、涂膜、复合防水层的最小厚度应符合《屋面工程技术规范》(GB50345-2012)第4.5.5、4.5.6、4.5.7条的规定。
- 9). 卷材防水屋面与突出屋面结构(女儿墙、立墙、天窗壁、变形缝、烟囱等)的交接处, 以及基层的转角处(水落口、檐口、天沟、檐沟、屋脊等)均做成圆弧, 并做500高钢筋混凝土反梁。内排水的水落口周围做成略低的凹坑, 做法详见中南标15ZJ201第19页。
- 10). 卷材防水屋面反梁留置的过水孔高度不小于150mm, 宽度不小于250mm, 采用预埋管道时其管径不得小于 $\phi 110$ mm; 过水孔可采用防水涂料、密封材料防水, 预埋管道两端周围与混凝土接触处应留凹槽, 并用密封材料封严。
- 11). 伸出屋面管道周围的找平层应抹出高度不小于30mm的排水坡; 管道泛水处的防水层下增设附加层, 附加层在平面和立面的宽度均不小于250mm; 卷材收头应用金属箍紧固和密封材料封严, 涂抹收头应用防水涂料多遍涂刷。
- 12). 变形缝泛水处的防水层下增设附加层, 附加层在平面和立面的宽度均不小于250mm; 防水层应铺贴或涂刷至泛水墙顶部; 变形缝内应预填不腐保温材料, 上部应采用防水卷材封盖, 并放置衬垫材料, 再在其上铺一层卷材。屋面变形缝做法详见中南11ZJ111-10/A-11。
- 13). 坡屋面防水层为卷材时, 附加防水层采用2厚高聚物改性沥青卷材; 防水层为涂膜时, 采用一布二涂, 做法严格遵守中南标15ZJ211中各项规定。

九、建筑防水:

1. 地下室防水: 详见地下室设计说明。
2. 其它防水:
- 1). 有地漏房间除注明外地漏附近1米范围内向地漏找坡1%坡向地漏, 地面不得有积水现象。
- 2). 阳台、露台应向水落口设置不小于1%的排水坡度, 水落口四周应设留槽嵌填密封材料。阳台、露台下沿应做滴水线。
- 3). 防水(渗)部分: 楼地面清理干净, 平直、干燥, 涂1.5厚聚合物水泥基防水涂料, 入户过道四周墙根防水层泛水高度(除门洞外)500高, 卫生间四周墙根防水层泛水高度(除门洞外)300高, 卫生间、浴室花洒喷淋的临墙面防水高度不得低于2m(用户精装修时自理)。水井四周墙根防水层泛水高度(除门洞外)300高。
- 4). 凡有水房间的地面均应先做1.5厚聚合物水泥基防水涂料, 并按规范处理, 试水不漏后再做面层。
- 5). 穿室内雨水管安装完后应做盛水试验, 确保不漏并排水畅通。
- 6). 凡管道穿过有水湿房间楼地面时, 需预埋套管, 高出楼面50, 套管周边200范围涂1.5厚聚氨酯防水涂料加强层; 地漏周围、穿楼地面或墙面防水层管道及预埋件周围与找平层之间预留宽10, 深7的凹槽, 并嵌填密封材料。
- 7). 室内防水工程不得使用溶剂型防水涂料; 卫生间、浴室的顶棚均应设防漏层。
- 8). 所有穿地下室室外楼或其他防水部位的管线均应安装防水套管, 安装完后做好防水密封处理。管线安装完后还应进行防水测试, 确保不出现渗漏。
- 9). 所有防水转角处均应做成小圆角。

十、门窗工程:

1. 所有外窗及阳台玻璃门采用的型材、框料、玻璃、窗洞口尺寸及樘数详门窗表, 玻璃及安全玻璃的选择应满足《建筑玻璃应用技术规程》(JGJ113-2015)、《建筑安全玻璃管理规定》(发改运行[2003]2116号)、《铝合金门窗》(GB/T 8478-2008)规定。
2. 建筑外门窗气密性性能分级为2级, 抗风压性能为2级、水密性能为3级、隔声性能为3级, 应符合《建筑外门窗气密、水密、抗风压性能分级及检测方法》(GB/T 17706-2008)中的规定。并应符合其他有关国家标准及标准。
3. 门窗表中的外形尺寸及门窗立面图的尺寸, 未注明的均为洞口尺寸, 门窗的加工尺寸应核对现场洞口实际尺寸, 并按装饰装修面厚度由承包商予以调整。

<div><p>DESIGN 岳阳市建筑设计院</p><p>YUEYI DESIGN ARCHITECTURE INSTITUTE</p><p>岳阳市建筑设计院</p></div>			
证书等级：国家甲级 编号：A143005486			
设计专业      DESIGN DISCIPLINE			
总图	建筑	结构	给排水
暖通	电气	规划	装修
工程名称      PROJECT			
岳阳市湘北雅园公租房及配套设施建设项目 E2地块13#栋住宅楼			
建设单位      CLIENT			
湖南临港开发投资集团有限公司			
附 注      REMARKS			
注册师	陈莹	陈莹	
设计	夏炎	夏炎	
制图	夏炎	夏炎	
校对	袁群兰	袁群兰	
审核	陈莹	陈莹	
审定	柳周新	柳周新	
专业负责	夏炎	夏炎	
项目总负责	陈莹	陈莹	
图 名      DRAWING TITLE			
建筑施工图设计总说明（一）			
设计阶段	初步设计		
工程号	2020-058		
比例	1:100		
日期	2021.07		
图别/图号	建初16-01		
单位出图专用章盖章			
个人执业专用章盖章			
本图须加盖本院出图章，否则一律无效			



会建筑		给排水		动力		弱电
搭结构		暖通		强电		

9. 其他防火要求:

1). 人员密集场所内平时需要控制人员随意出入的疏散门和设置门禁系统的住宅、宿舍、公寓建筑的外门, 应保证火灾时不需使用钥匙等任何工具即能从内部易于打开, 并应在显著位置设置具有使用提示的标识。

2). 本工程设置的储藏间储存物品为丙类以下物品。在使用过程中, 不得设置生产车间和本建筑功能以外的其他库房; 严禁设置经营、存放和使用甲、乙类火灾危险性物品的商店、作坊和储藏间。

3). 在使用过程中, 用户设置的户外电致发光广告不应直接设置在有可燃、难燃材料的墙体上; 户外广告牌的设置不应遮挡建筑的外窗, 不应影响外部灭火救援行动。

4). 消防车通道和消防登高场地设置, 详见总平面消防总平面图。供消防救援人员进入的窗口尺寸大小、位置、间距、玻璃均应满足《建筑设计防火规范》(GB 50016-2014) 2018年版的要求。

十九、无障碍设计:

1. 本工程根据《无障碍设计规范》(JGJ50763-2012)进行无障碍设计。
2. 无障碍停车位位置详见地下室单项图纸和总平面图。
3. 无障碍出入口位置: 入口平台宽度不小于2.0m, 本项目首层主出入口处采用平坡出入口, 宽度及长度尺寸详见平面图, 平坡出入口的地面坡度不应大于1:20, 坡道平整, 面层不采用光滑材料。坡道起点、终点和中间休息平台的水平长度不小于1.5m。
4. 本工程共设1台无障碍电梯, 无障碍电梯主要技术参数详见本说明“建筑设备、设施工程”一栏。  
无障碍电梯的候梯厅装修应符合下列规定:

- 1) 电梯出入口处设提示盲道。
- 2) 电梯轿厢内正面和侧面设高0.85~0.90m的扶手；电梯轿厢内侧面设高0.9~1.10m的带盲文的选层按钮。电梯轿厢内正面高0.9m处至顶部安装镜子。
- 3) 候梯厅应设电梯运行显示装置和抵达音响；电梯轿厢上、下运行及到达应有清晰显示和报层音响。
5. 公共厕所设置了无障碍专用卫生间，无障碍专用卫生间要求如下：
  - 1) 无障碍专用卫生间设施包括1个无障碍厕位和1个无障碍洗手盆。
  - 2) 无障碍专用卫生间的入口和通道应方便乘轮椅者进入和进行回转，回转直径不小于1.5m。
  - 3) 门应方便开启，通行净宽度不应小于800mm。
  - 4) 地面应防滑、不积水。
  6. 供无障碍通行的门要求如下：

- |     |   |
|-----|---|
| 1). | 推拉门和平开门，在门把手一侧的墙面，应留有不小于0.4m的墙面宽度。                            |
| 2). | 平开门、推拉门、折叠门的门扇应距地900mm的把手，设视线观察玻璃，并在距地350mm的范围内安装护门板。         |
| 3). | 门槛高度及门内外地面高差不应大于15mm，并应以斜坡过渡。                                 |
| 7.  | 精装修完成后的无障碍通道的宽度应符合下列规定：                                       |
| 1). | 室内走道不应小于1.2m，人流较多或集中的大型公共建筑的室内走道不宜小于1.8m。                     |
| 2). | 室外通道不宜小于1.5m。   |
| 8.  | 无障碍单层扶手的高度为850~900mm，无障碍双层扶手的上层扶手高度为850~900mm，下层扶手为650~700mm。 |

## 二十、节能设计:

节能设计详见节能设计专篇。

## 二十一、建筑隔声:

1. 本工程建筑隔声依据《民用建筑隔声设计规范》(GB50118-2010)进行设计。
2. 居住建筑、商业建筑的噪声级和空气声隔声性能,符合《民用建筑隔声设计规范》(GB50118-2010)的规定。
3. 水、暖、电、气管线穿过楼板和墙体时,孔洞周边应采取后浇混凝土并用C20混凝土将缝隙密封填实;管道穿过墙体时采取隔震措施,做法详见08J931第37页。
4. 发电机房与水泵房设备基座、墙面、顶棚应采取隔声减噪措施,做法详见工程做法表。
5. 紧邻起居室的电梯井道、电梯机房应采取隔声处理,做法详见工程做法表。

## 二十二、变形缝:

楼面变形缝做法详11ZJ111-2/A-8、8/A-8；地面变形缝做法详11ZJ111-6/A-7；外墙变形缝做法详11ZJ111-15/A-1；内墙、顶棚变形缝做法详11ZJ111-4/A-4；屋面变形缝做法详11ZJ111-2/A-11。

二十三、标志:

1. 安全出口、安全楼梯、消火栓等处做明显标识。
2. 楼梯同楼层平台应做明显楼层标志。
3. 公共玻璃门、落地窗及玻璃隔间均应设置警示或防碰撞标识。根据易发生碰撞的建筑玻璃所处的具体部位,可采取在视线高度设醒目目标或设置护栏等防撞措施。碰撞后可能发生高处人体或玻璃坠落的,应采用可靠护栏。
4. 无障碍专用卫生间,无障碍坡道均应设置无障碍标志。无障碍设施标志应符合下列规定:
  - 1) 无障碍标志均应符合《无障碍设计规范》(JGJ50763-2012)附录A、B、C的规定。
  - 2) 无障碍标志应醒目,避免遮挡。

## 建筑施工图设计总说明(三)

#### 二十四、主要参考与索引图集:

本图纸采用标准图集为《中南地区通用建筑标准设计》(98ZJ、05ZJ、11ZJ及15ZJ合订本)。


1.	15ZJ001	建筑构造用料做法	9.	15ZJ512	公共厨房卫生间设施
2.	15ZJ201	平屋面	10.	15ZJ521	吊顶和轻隔断
3.	15ZJ211	坡屋面	11.	15ZJ602	建筑节能门窗
4.	11ZJ111	变形缝建筑构造	12.	13ZJ601	木门窗
5.	11ZJ401	楼梯栏杆	13.	98ZJ721	铝合金窗
6.	11ZJ501	内墙装修及配件	14.	国标11J122	外墙内保温建筑构造
7.	11ZJ901	室外装修及配件	15.	国标03J609	防火门窗
8.	13ZJ301	建筑无障碍设施			

二十五、其它注意事项:

1. 本施工图设计说明, 仅适用于本单位承担的设计范围。
2. 图中所选用标准图中有对结构工程的预埋件、预留洞, 如楼梯、平台钢栏杆门窗、建筑配件等, 本图所标注的各种预留洞与预埋件应与各工种密切配合后, 确认无误方可施工。
3. 本工程墙体、柱与门窗等配件的固定连接, 除注明者外, 可根据位置需要采用射钉、膨胀螺栓、预埋铁件等方式, 施工时视情况而定, 但一定要保证连接在其上的物体的牢固性和安全性。
4. 两种饰面材料的墙体交接处, 应根据饰面材质在做饰面前加钉金属网或在施工中加贴耐碱玻璃网格布, 防止产生裂缝。两种饰面材料的交接处采用20宽密封膏嵌缝。
5. 凡钢筋混凝土檐口、雨篷、窗楣、阳台底、外走廊应做滴水线, 用1:2.5水泥砂浆批15X20滴水线, 做法详中南标11ZJ901-A/25、B/25。雨篷飘檐压顶用1:2.5水泥砂浆做-3%流水坡度和滴水线槽。
6. 预埋水砖及贴邻墙体的木质面均做防腐处理, 露明铁件均做防锈处理。
7. 女儿墙高在0.5至1.5米范围内时, 须作构造柱; 若女儿墙高超过1.5米, 须由结构专业特别处理。
8. 地下室顶板、侧板及基坑回填土前应先排除积水, 清除浮泥杂物, 四周均衡回填。回填土采用粘土, 分层夯实, 分层厚度 $\leq 300\text{mm}$ , 压实系数 $\geq 0.94$ 。
9. 本工程应采用预拌砂浆, 根据岳阳市住房与城乡建设局岳政发【2016】165号文, 市中心城区内新建、改建和扩建建筑面积在10000平方米及以上的建设工程项目禁止现场搅拌砂浆, 应当使用预拌砂浆。

3. 本说明未尽事宜, 均按国家现行有关施工及验收规范执行。如建施与结施、水施、设施、电施及其它相关专业图纸有矛盾之处时, 施工方应及时与设计方联系确认, 不得以某一个专业图纸为依据搞施工, 以免造成返工和损失。
11. 施工中设计图纸不明确处应及时向设计单位反映, 未经同意, 不得任意更改和遗漏。施工中应严格执行施工质量验收规范。
12. 施工安全操作及防护要求:
  - 1). 根据《中华人民共和国建筑法》《中华人民共和国安全生产法》提出以下要求: 施工单位应本工程的特点, 按《建筑工程安全生产管理条例》的相关规定制定切实可行的施工安装安全防护措施, 在得到现场监理单位批准后方可实施。
  - 2). 出入口、人行通道通上方应采取防止物体坠落伤人的安全实施。
  - 3). 电梯口、楼梯口、预留洞口、阳台、外廊、室内回廊、内天井口等有高差处, 应设防护栏杆。
  - 4). 外窗安装时, 应采取防止窗扇坠落伤人的安全设施。
  - 5). 玻璃幕墙、落地窗、玻璃门、玻璃隔断等施工, 应采取防碰撞保护措施及防撞标识。
  - 6). 外墙面砖、外墙保温材料、玻璃雨棚、外维护栏杆、各种外墙上附加装饰构件等施工时, 应采取防止物体及构件坠落伤人的安全实施。
  - 7). 外墙上设置的大阳能集热板施工安装时, 应采取防止太阳能集热器部件坠落伤人的安全保护措施。
  - 8). 操作人员是空作业时, 应在作业区下方设置安全网等防护实施, 并应系好安全带、保险钩等防止坠落的保护设施。
  - 9). 现场防火: 易燃、易爆物, 如: 油漆、溶剂油、松香水以及汽油、柴油、乙炔、氧气瓶、木制品等的存放场所及有明火加工作业, 如: 电焊、切割热熔等区域必须配备消防器材, 并设置禁止烟火警告标牌。
13. 本工程说明及图纸未尽事宜, 均严格按国家有关施工验收规范执行。
14. 施工中设计图纸不明确处应及时向设计单位反映, 未经同意, 不得任意更改和遗漏。

- 1) 经签署并加盖本公司相关印章的蓝图, 设计变更、文函为本工程有效设计文件。
- 2) 本设计根据建设单位委托要求进行设计, 必须经政府规划、消防、人防及施工图设计审查部门审批通过后方可用于施工, 在以上部门批准前仅作为项目前期准备工作之用。
- 3) 本工程建成后的使用, 应符合原设计的功能和各项原则。若对原使用功能有较大的改变, 需做改造设计并报有关部门重新审批。



<div><div>DESIGN 岳阳市建筑设计院</div><div>YUEYI ANNING ARCHITECTURAL DESIGN INSTITUTE</div><div>岳阳市建筑设计院</div></div>			
证书等级：国家甲级 编号：A143005486			
设计专业      DESIGN DISCIPLINE			
总图	建筑	结构	给排水
暖通	电气	规划	装修
工程名称      PROJECT			
岳阳市湘北雅园公租房及配套设施建设项目的 E2地块13#栋住宅楼			
建设单位      CLIENT			
湖南临港开发投资集团有限公司			
附 注      REMARKS			
注册 师	陈 莹	陈莹	
设 计	夏 炎	夏炎	
制 图	夏 炎	夏炎	
校 对	袁群兰	袁群兰	
审 核	陈 莹	陈莹	
审 定	柳周新	柳周新	
专业负责	夏 炎	夏炎	
项目总负责	陈 莹	陈莹	
图 名      DRAWING TITLE			
建筑施工图设计总说明（三）			
设计阶段		初步设计	
工 程 号		2020-058	
比 例		1:100	
日 期		2021.07	
图别/图号		建初16-03	
单位出图专用章盖章			
个人执业专用章盖章			
本图须加盖本院出图章，否则一律无效			


丝或不锈钢钢丝, 钉口应做好防渗处理。

固定点不得少于2处, 间距不得 $>0.5\text{m}$ , 边框端部的第一固定点距端部  
合物水泥砂浆嵌填饱满, 必要时也可采用注浆工艺, 不得使用混合砂浆嵌缝。

的窗框宜固定在混凝土或其它可靠构件上。



新去水泥砂浆接触处的包装纸并涂刷聚氨酯清漆等保护剂。门窗框与墙体安  
合物水泥砂浆嵌填饱满, 必要时也可采用注浆工艺, 不得使用混合砂浆嵌缝。

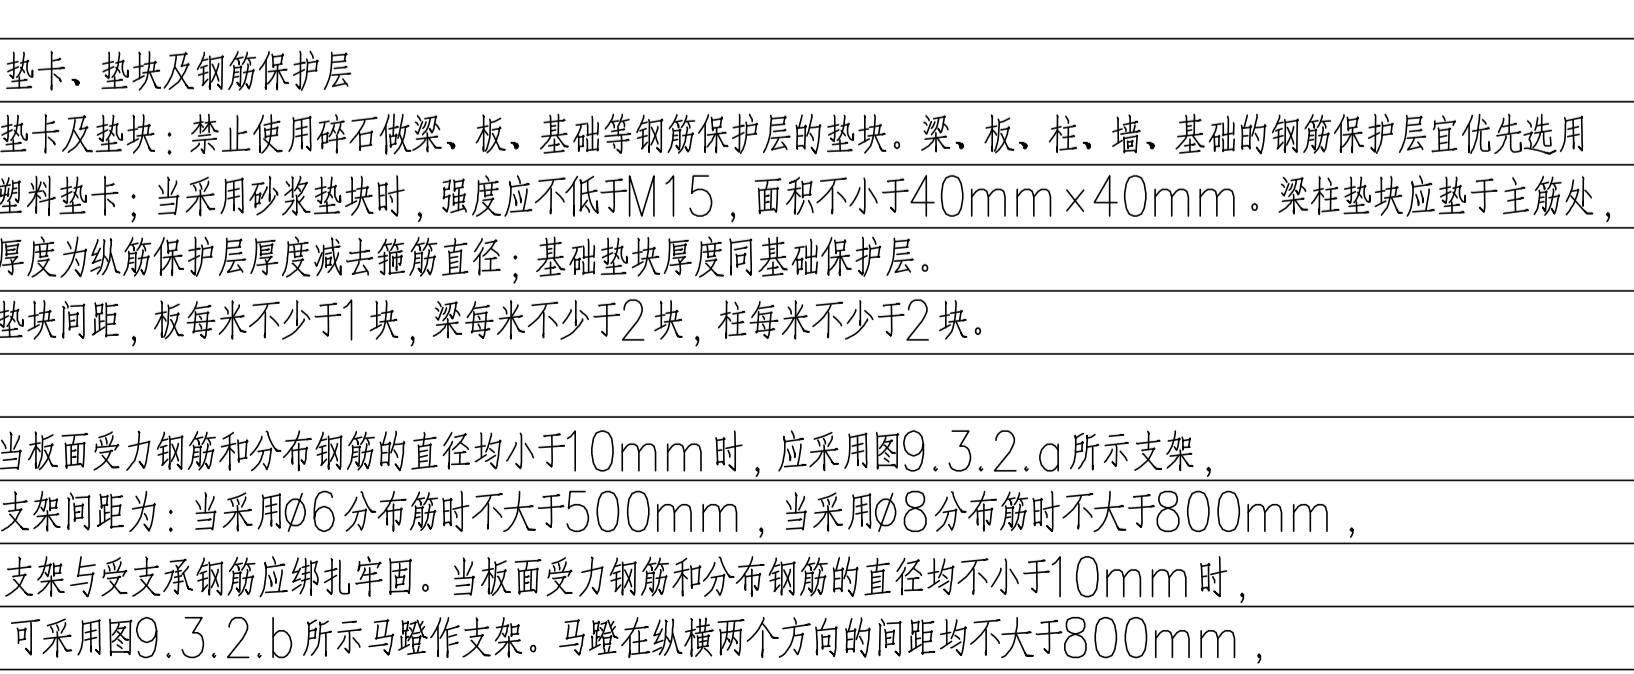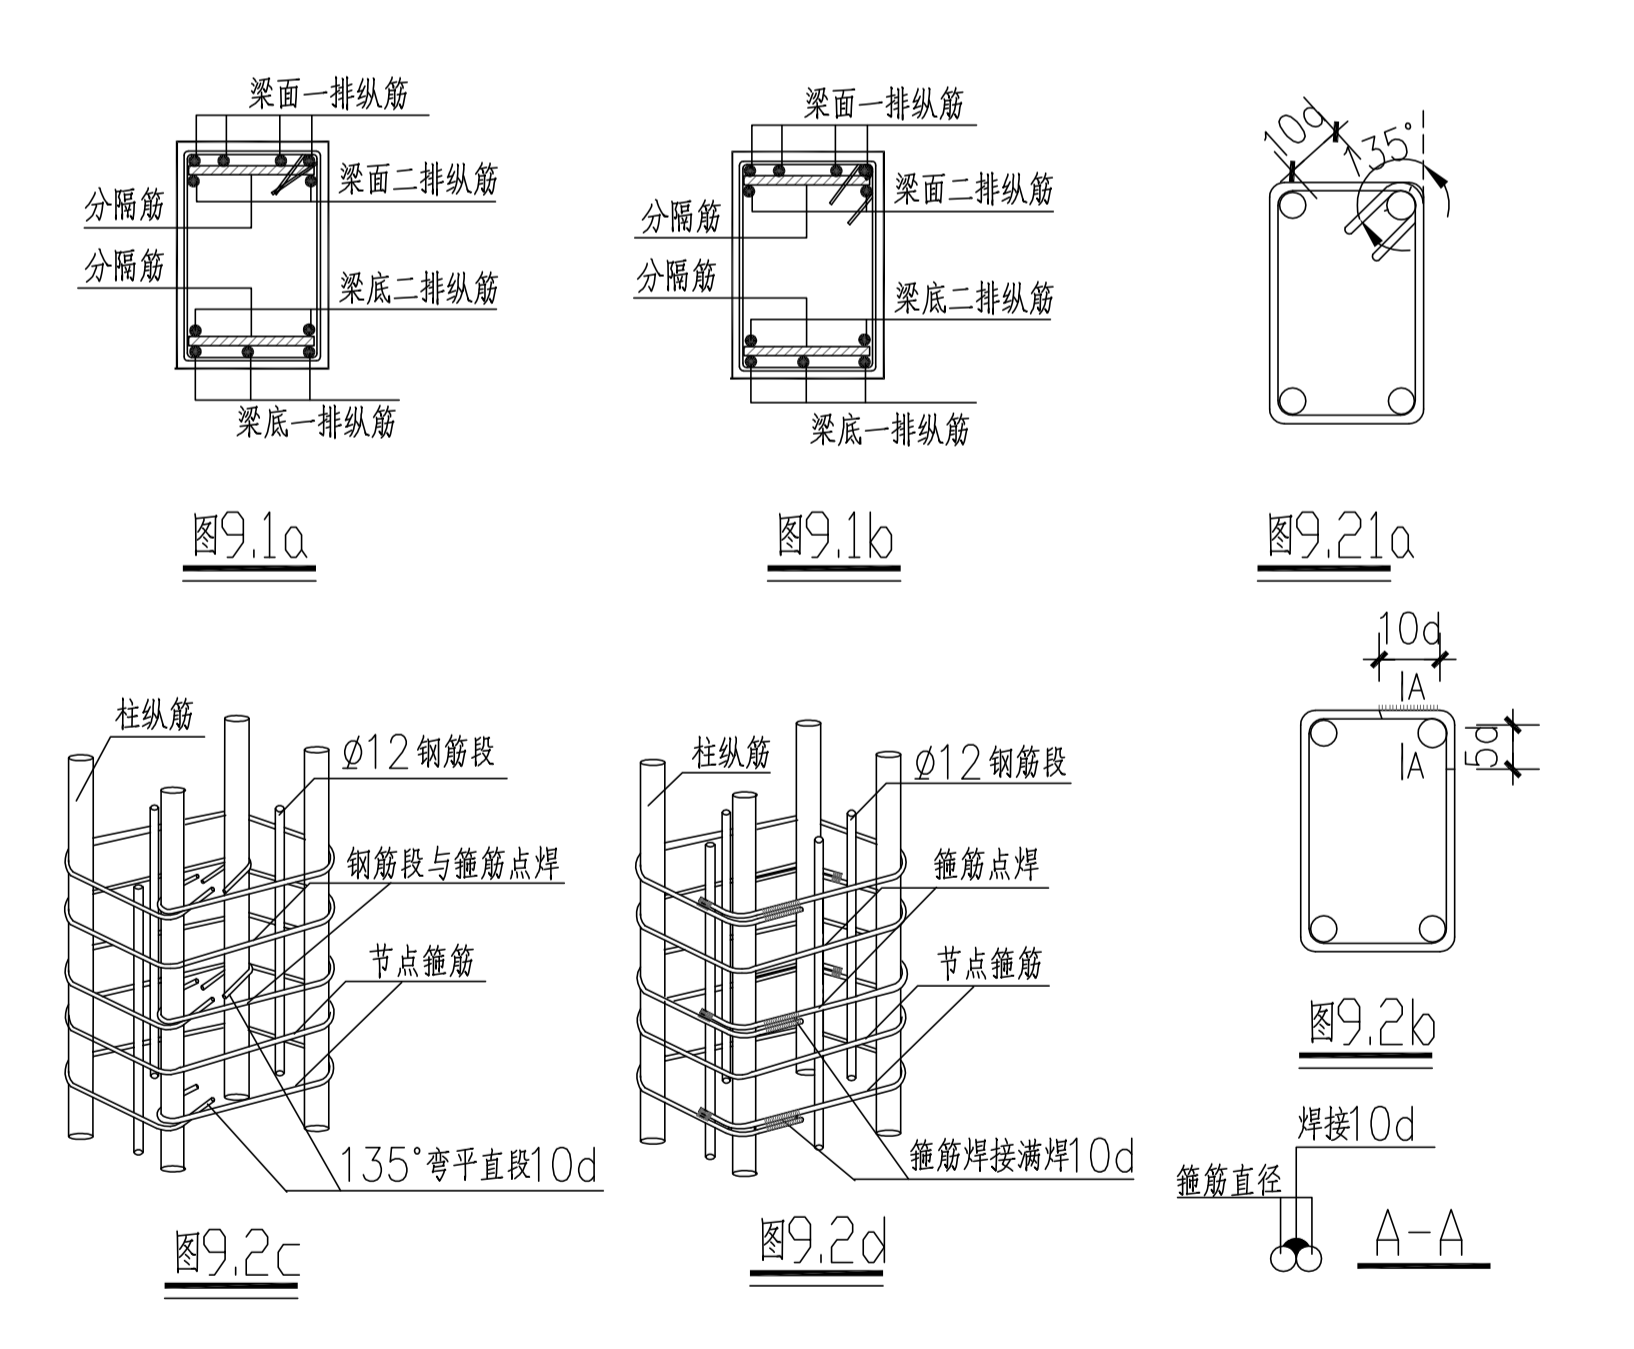


<div><p>DESIGN 岳阳市建筑设计院</p><p>YUEYI DESIGN ARCHITECTURAL INSTITUTE</p><p>岳阳市建筑设计院</p></div>			
证书等级：国家甲级 编号：A143005486			
设计专业      DESIGN DISCIPLINE			
总图	建筑	结构	给排水
暖通	电气	规划	装修
工程名称      PROJECT			
岳阳市湘北雅园公租房及配套设施建设项目 E2地块13#栋住宅楼			
建设单位      CLIENT			
湖南临港开发投资集团有限公司			
附 注      REMARKS			
注册 师	陈 莹	陈莹	
设 计	夏 炎	夏炎	
制 图	夏 炎	夏炎	
校 对	袁群兰	袁群兰	
审 核	陈 莹	陈莹	
审 定	柳周新	柳周新	
专业负责	夏 炎	夏炎	
项目总负责	陈 莹	陈莹	
图 名      DRAWING TITLE			
质量通病防治措施说明(一)			
设计阶段		初步设计	
工 程 号		2020-058	
比 例		1:100	
日 期		2021.07	
图别/图号		建初16-04	
单位出图专用章盖章			
个人执业专用章盖章			
本图须加盖本院出图章，否则一律无效			



会建筑		给排水		动力		弱电
塔结构		暖通		强电		

[illegible]

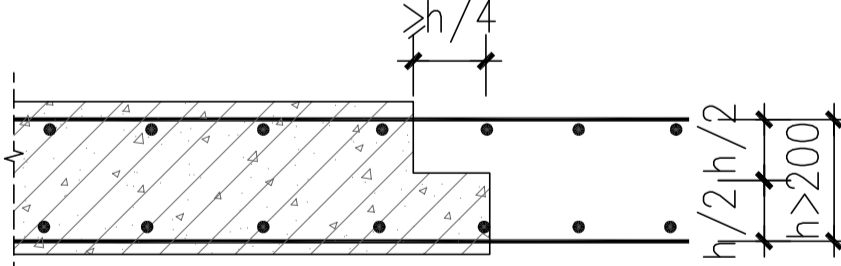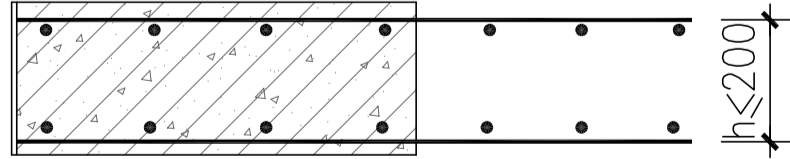		(1) 采用硅酸盐水泥、普通硅酸盐水泥或矿渣硅酸盐水泥拌制的混凝土，养护时间不得少于7d。		
		(2) 对掺用缓凝型外加剂或有抗渗性能要求的混凝土养护时间不得少于14d。		
10.2.3		对不便淋水和覆盖养护的，宜涂刷保护层（如薄膜养生液等）养护，减少混凝土内部水分蒸发。		
10.3		施工缝设置及处理：		
		(1) 当设计未作要求时，楼屋面施工缝留设位置及表面处理应符合下列规定：		
		留在结构受剪力较小且便于施工的部位。有主次梁的楼板应留在次梁跨度的中间1/3范围内。		
		(2) 板厚>200mm时应按图10.1.a留阶梯缝。		
		(3) 板厚≤200mm时应按图10.1.b留直缝。		
		(4) 进行表面处理时，混凝土强度必须大于1.2N/mm <sup>2</sup> 。主要处理工作有：		
		清除杂物、水泥薄膜、松动碎石和砂浆凿毛并湿润养护。		
		(5) 继续浇筑混凝土时施工缝表面应充分湿润且不得积水。		
				
		图10.1.a		
				
		图10.1.b		
十一、	砌块墙材裂缝			
11.1	砌块			
		砌筑时，普通混凝土小型空心砌块和轻集料混凝土小型空心砌块的龄期不得少于28d，蒸		

<div><p>DESIGN 岳阳市建筑设计院</p><p>YUEYANG DESIGN INSTITUTE ARCHITECTURAL</p><p>岳阳市建筑设计院</p></div>			
证书等级: 国家甲级 编号: A143005486			
设计专业    DESIGN DISCIPLINE			
总图	建筑	结构	给排水
暖通	电气	规划	装修
工程名称    PROJECT			
岳阳市湘北雅园公租房及配套设施建设项目 E2地块13#栋住宅楼			
建设单位    CLIENT			
湖南临港开发投资集团有限公司			
附 注    REMARKS			
注册 师	陈 莹	陈莹	
设 计	夏 炎	夏炎	
制 图	夏 炎	夏炎	
校 对	袁群兰	袁群兰	
审 核	陈 莹	陈莹	
审 定	柳周新	柳周新	
专业负责	夏 炎	夏炎	
项目总负责	陈 莹	陈莹	
图 名    DRAWING TITLE			
质量通病防治措施说明(二)			
设计阶段		初步设计	
工 程 号		2020-058	
比 例		1:100	
日 期		2021.07	
图别/图号		建初16-05	
单位出图专用章盖章			
个人执业专用章盖章			
本图须加盖本院出图章, 否则一律无效			



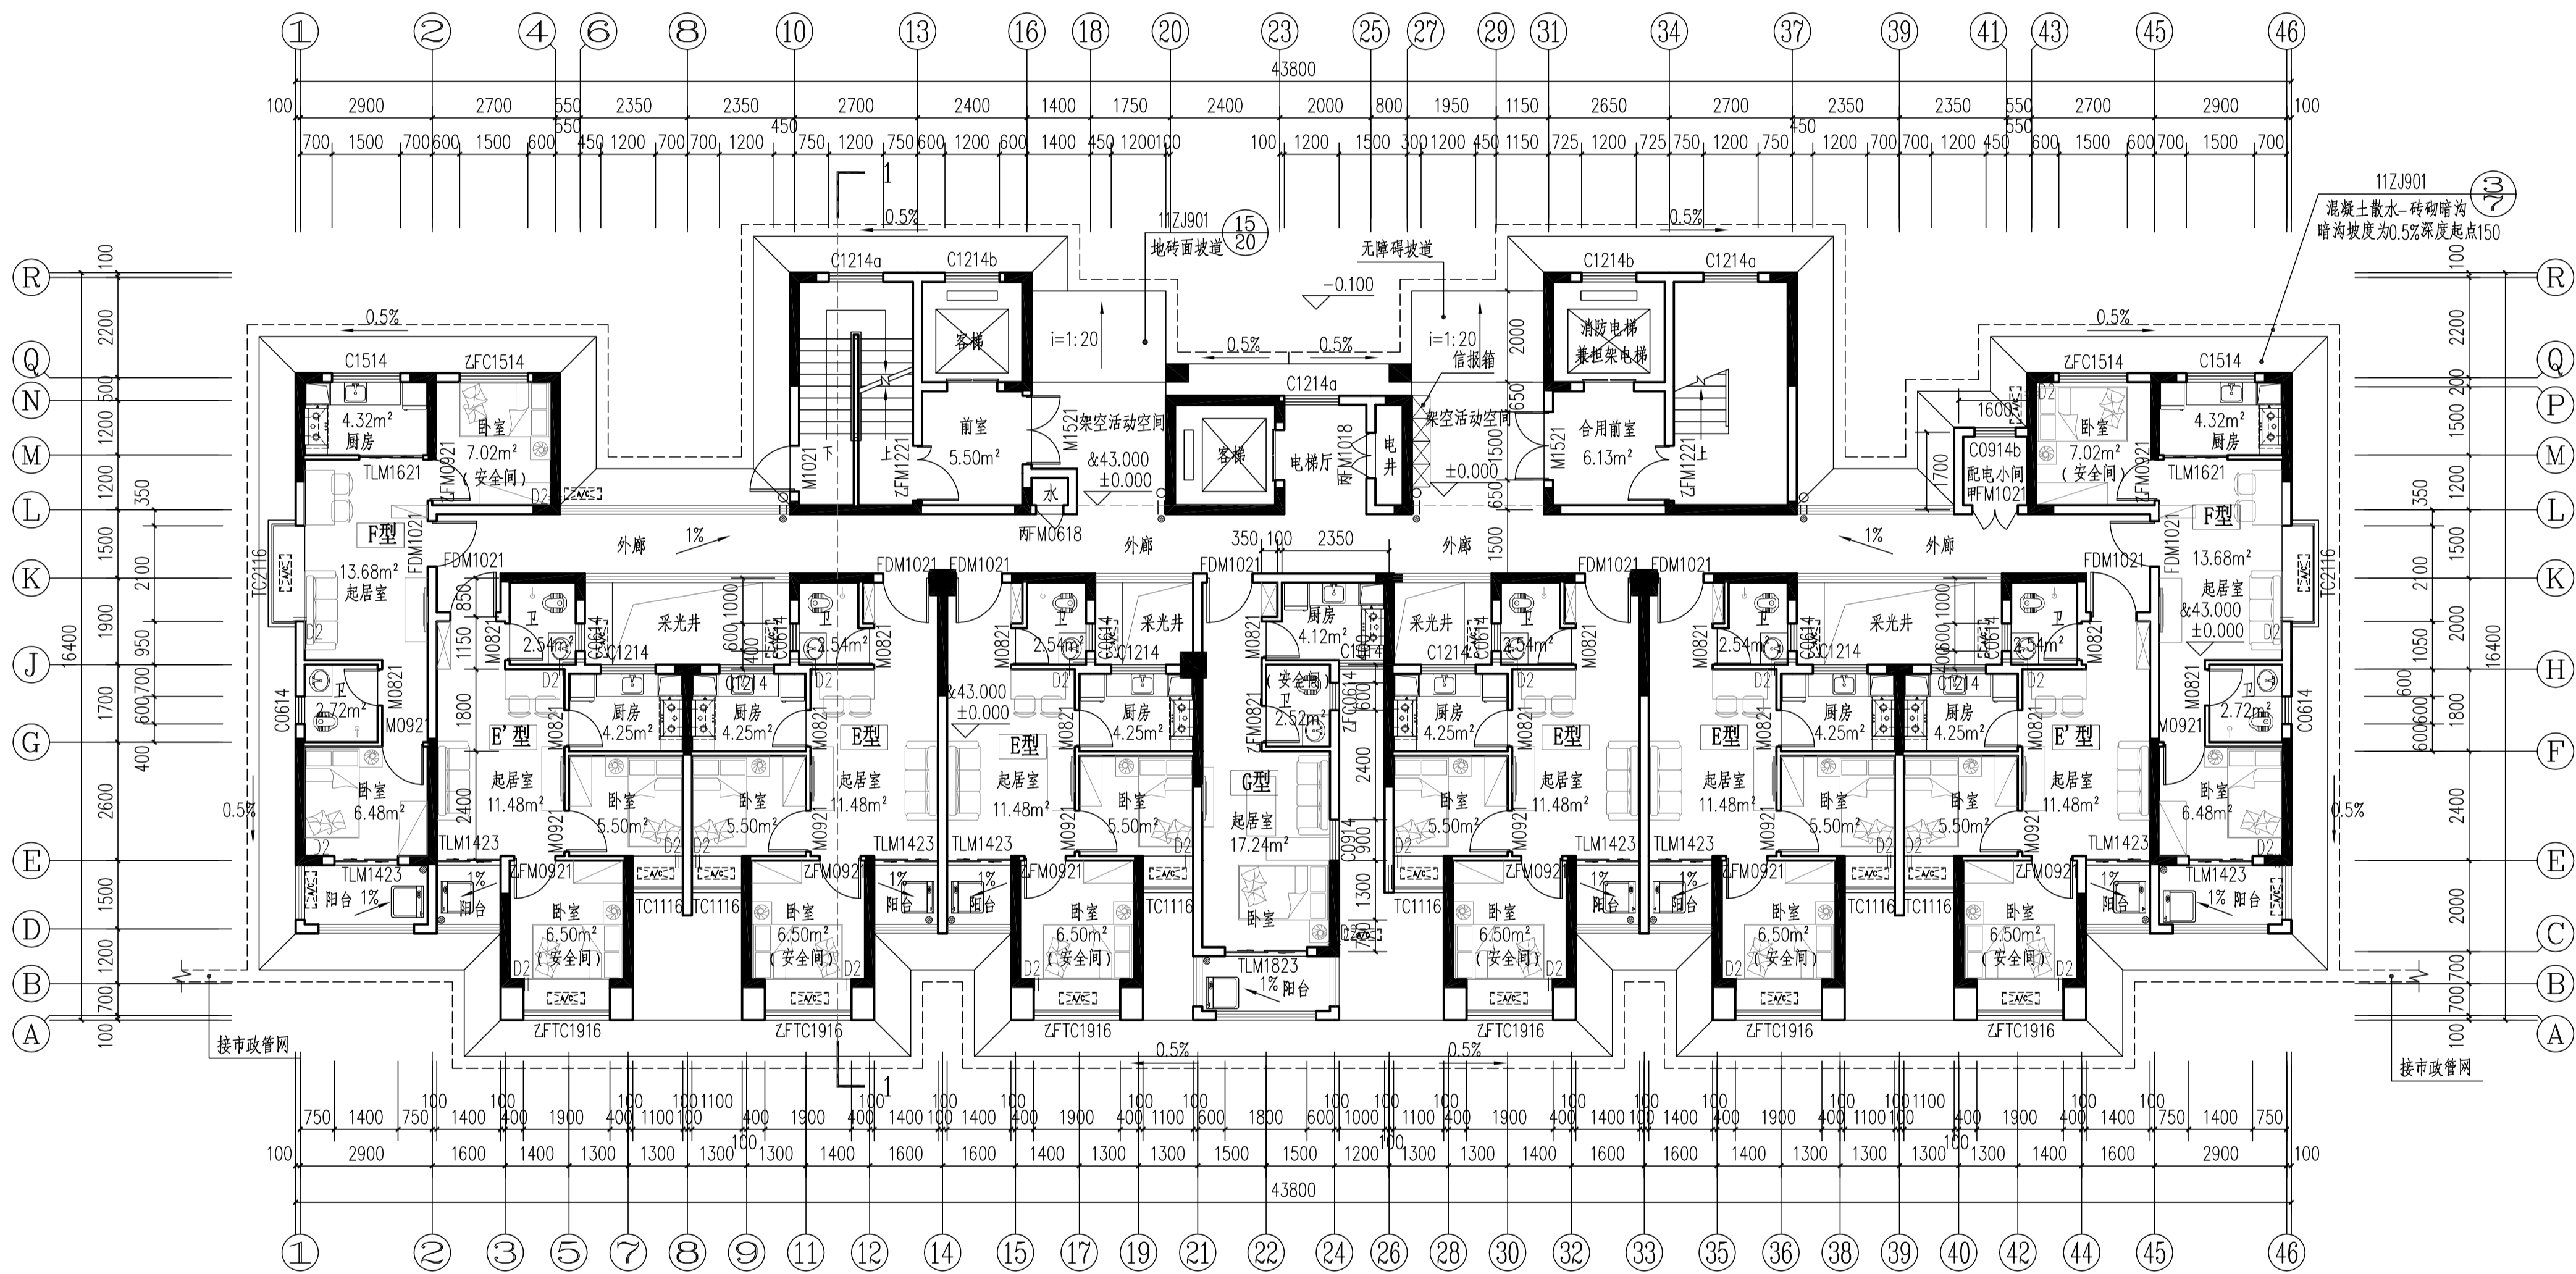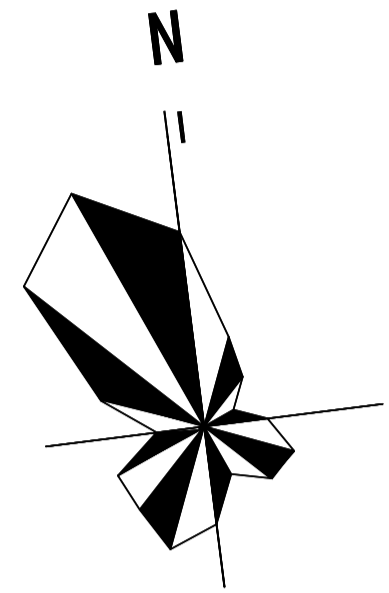


13#栋一层平面图 1:100


本层建筑面积：s=476.54m²

- 注：1、每户设置一间安全间，并满足内外墙体耐火极限不低于1.0小时，安全间的房间门采用乙级防火门，外窗的耐火完整性不宜低于1.0h。  
2、洞口D1预埋80UPVC空调管，洞口中心距墙边距离详平面图，洞中心距楼面150（柜机）  
3、洞口D2预埋80UPVC空调管，洞口中心距墙边距离详平面图，洞中心距楼面2200（挂机）。  
4、构造柱设置以结施图为准。  
5、未注明花池净宽600。  
6、每户南边的阳台均为未封闭结构外开敞阳台。  
7、北侧的外廊为无柱开敞外走廊。

图例：

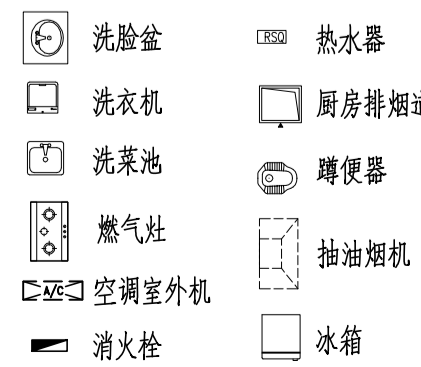

户型	套型	户数	套内面积	公摊面积	建筑面积
E型	两房一厅一厨一卫	6	41.42	113.08	54.18
F型	两房一厅一厨一卫	2	43.46		56.85
G型	一房一厅一厨一卫	1	31.36		41.02

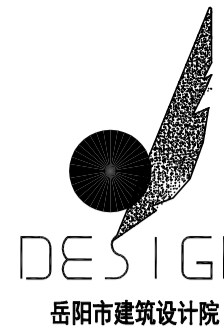

岳阳市建筑设计院  
YUEYANG ARCHITECTURAL DESIGNING INSTITUTE

岳阳市建筑设计院

证书等级：国家甲级  
编号：A143005486

设计专业 DESIGN DISCIPLINE  
总图 建筑 结构 给排水  
暖通 电气 规划 装修

工程名称 PROJECT  
岳阳市湘北雅园公租房及配套基础设施建设项目  
E2地块13#栋住宅楼

建设单位 CLIENT  
湖南临港开发投资集团有限公司

附 注 REMARKS

注册师	陈莹	陈莹
设计	夏炎	夏炎
制图	夏炎	夏炎
校对	袁群兰	袁群兰
审核	陈莹	陈莹
审定	柳周新	柳周新
专业负责	夏炎	夏炎
项目总负责	陈莹	陈莹

图 名 DRAWING TITLE  
13#栋一层平面图



设计阶段	初步设计
工程号	2020-058
比例	1:100
日期	2021.07
图别/图号	建初16-07

单位出图专用章盖章

个人执业专用章盖章

本图须加盖本院出图章，否则一律无效

会	电
建	动
筑	力
给	暖
排	电
水	
结	
构	

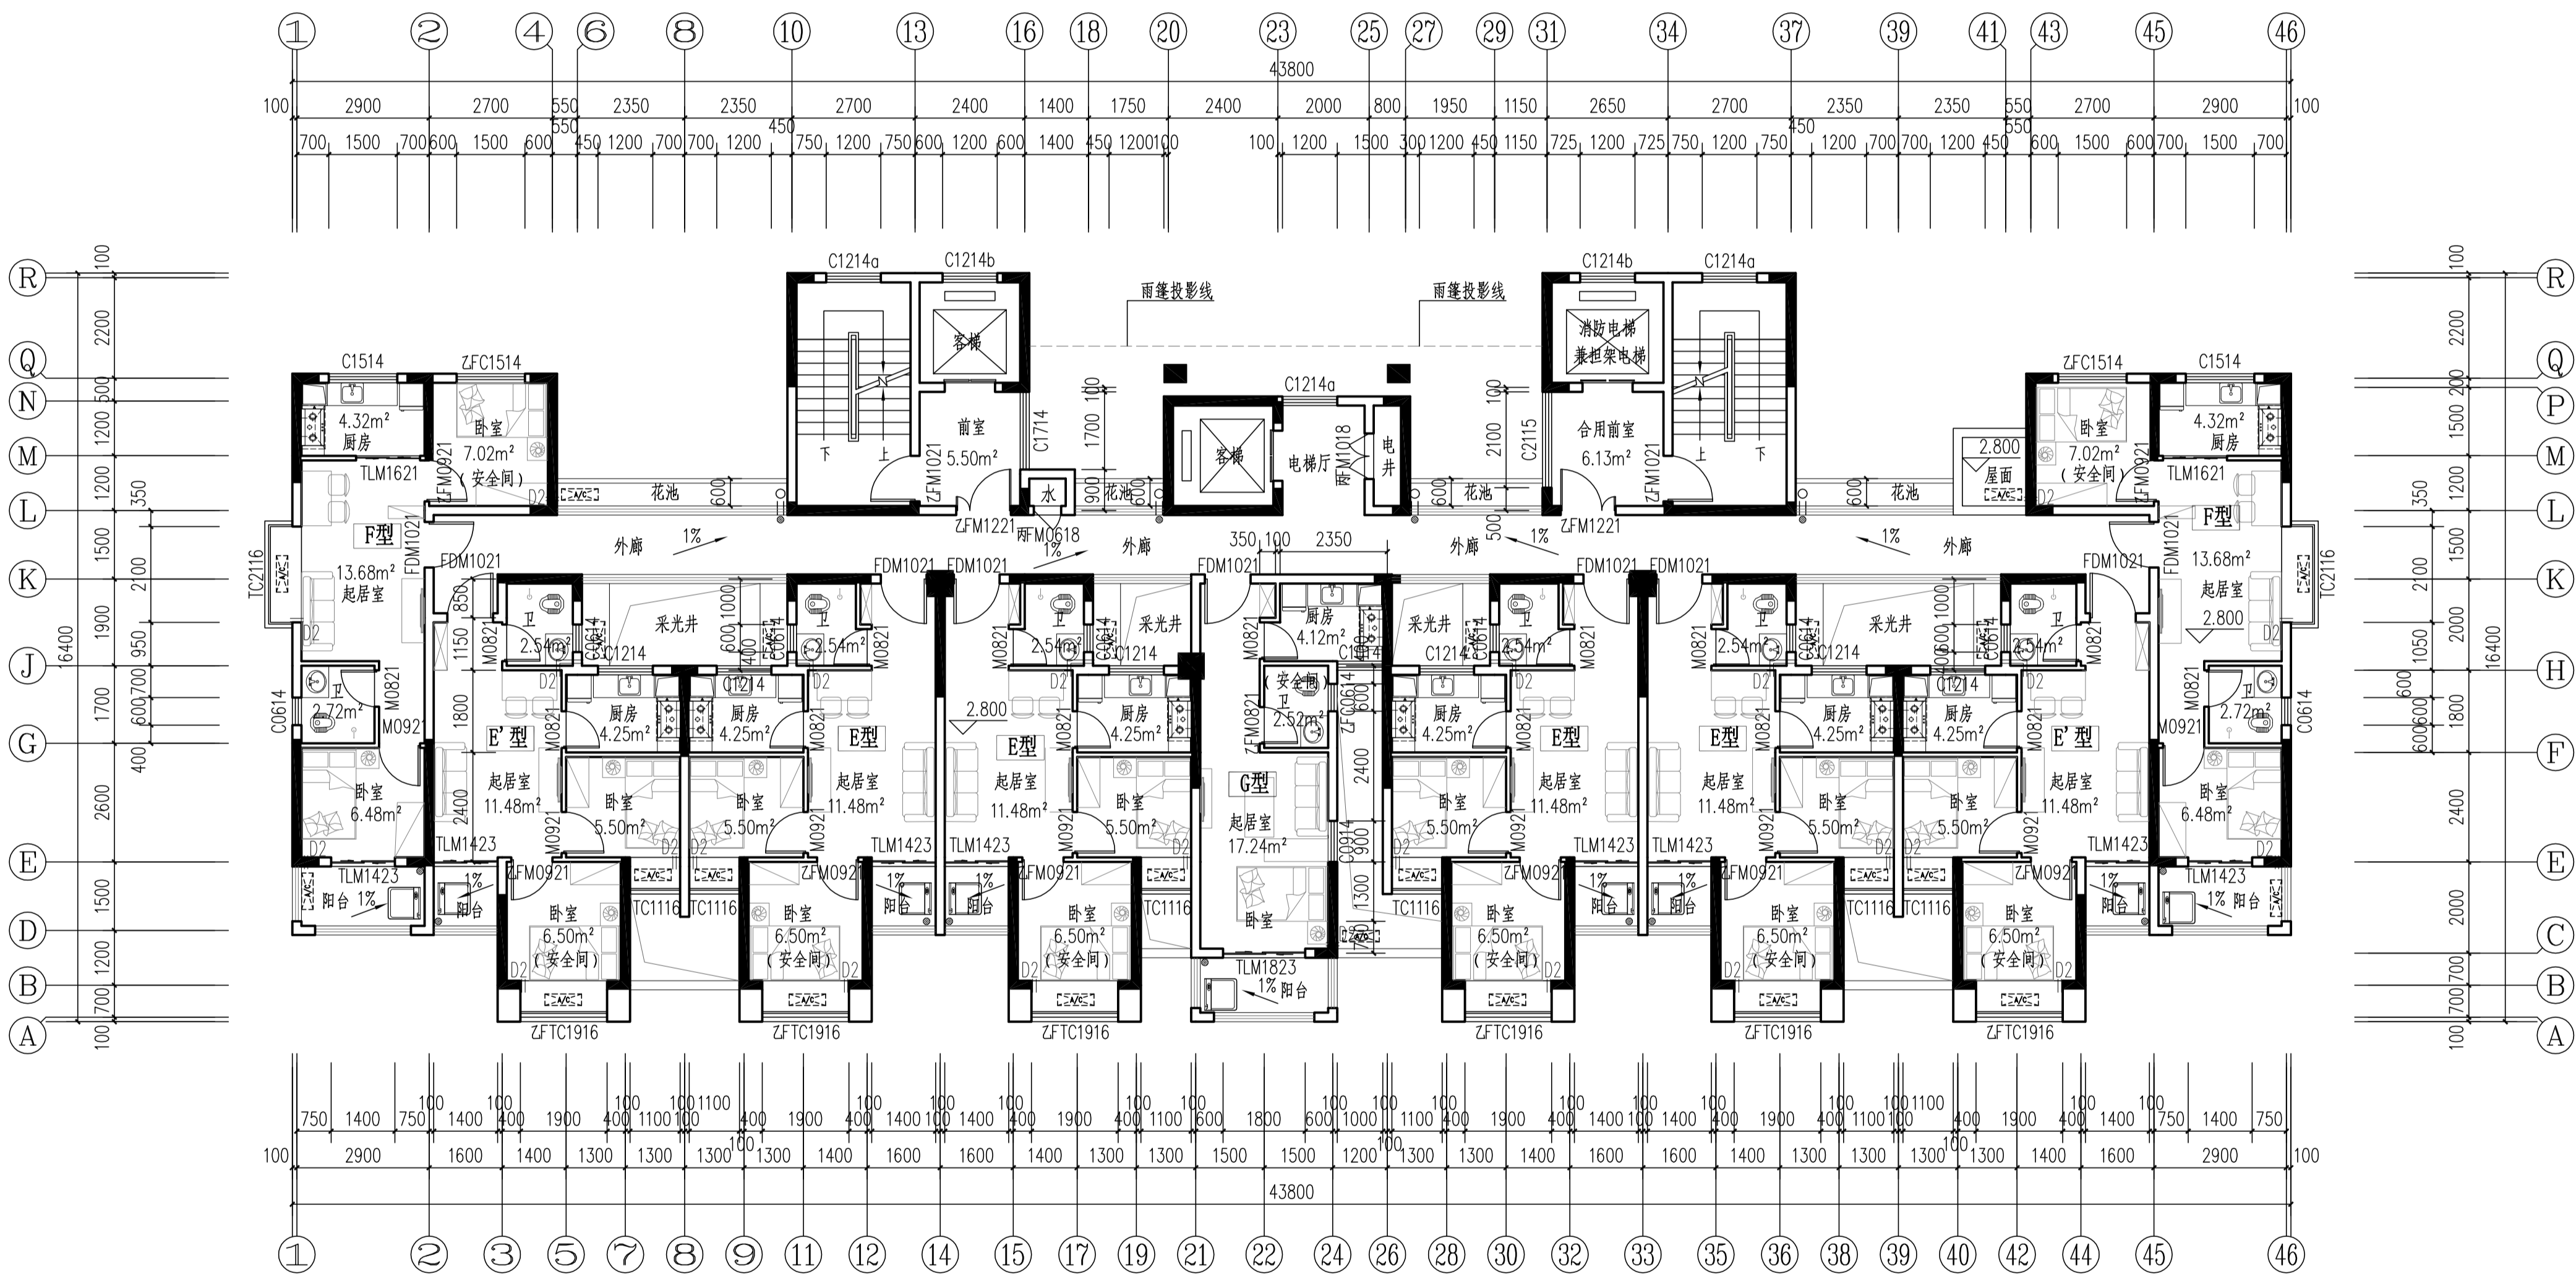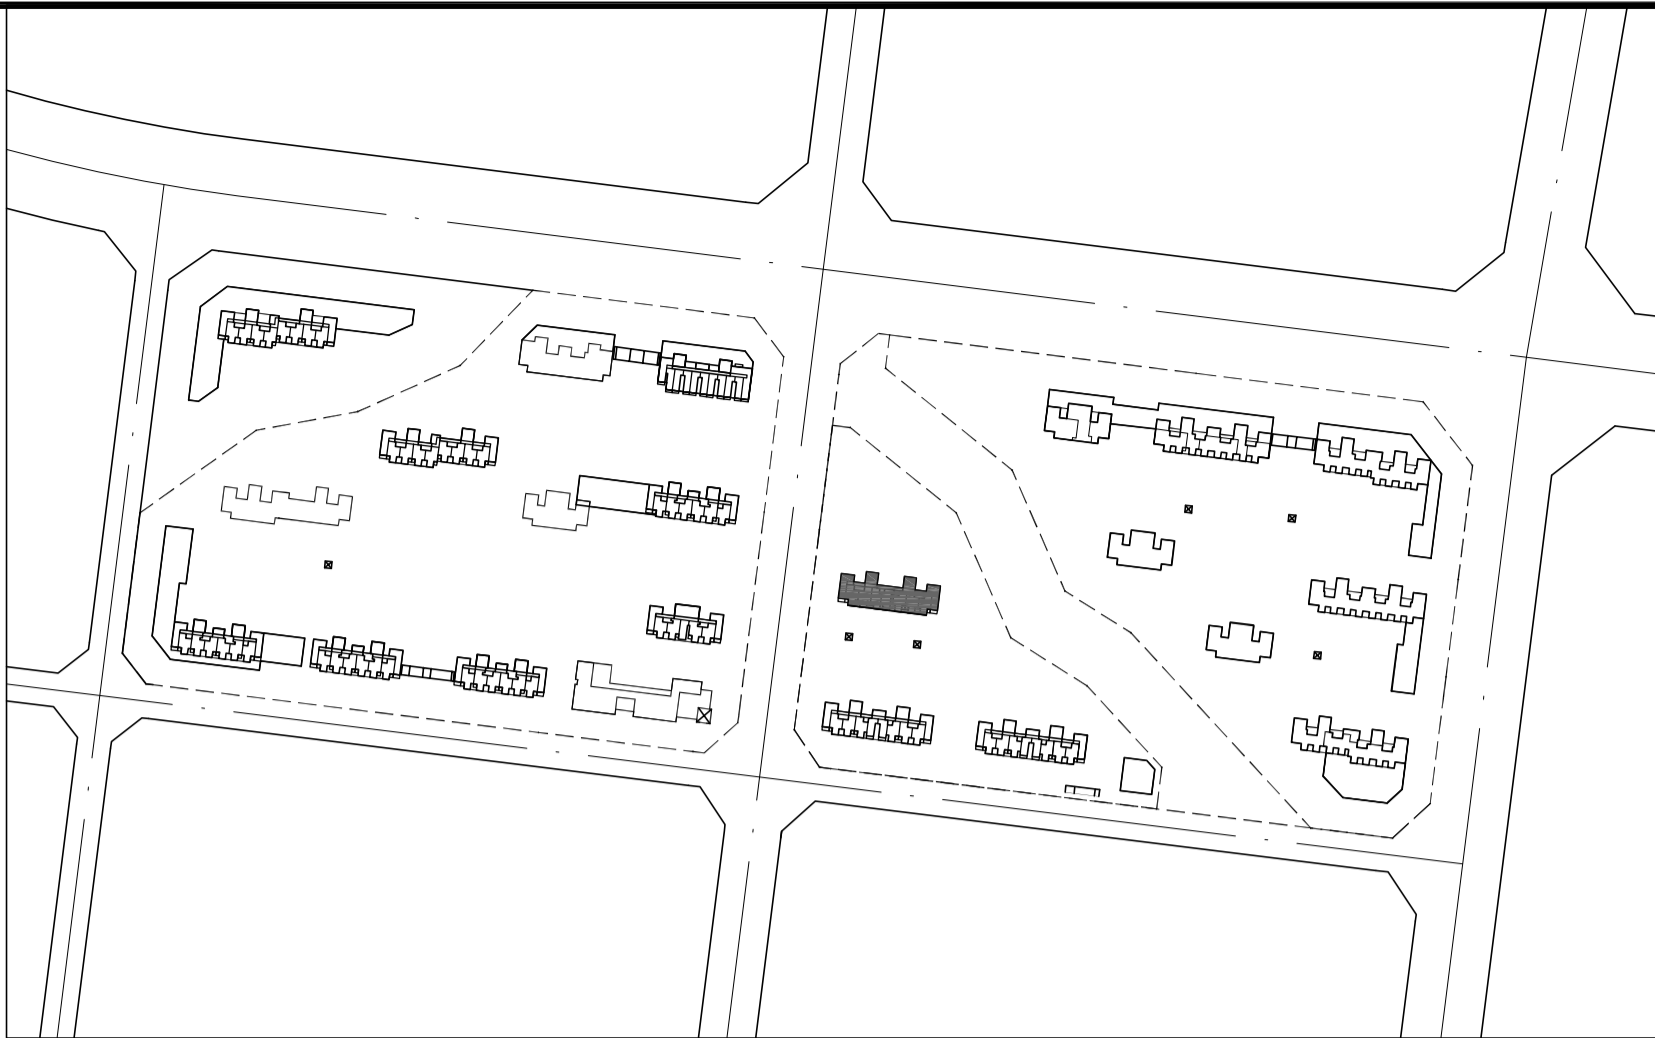

13#栋二层平面图 1:100

本层建筑面积：s=476.54m<sup>2</sup>

- 注：1、每户设置一间安全间，并满足内外墙体耐火极限不低于1.0小时，安全间的房间门采用乙级防火门，外窗的耐火完整性不宜低于1.0h。  
2、洞口D1预埋80UPVC空调管，洞口中心距墙边距离详平面图，洞中心距楼面150（柜机）  
3、洞口D2预埋80UPVC空调管，洞口中心距墙边距离详平面图，洞中心距楼面2200（挂机）。  
4、构造柱设置以结施图为准。  
5、未注明花池净宽600。  
6、每户南边的阳台均为未封闭结构外开敞阳台。  
7、北侧的外廊为无柱开敞外走廊。

图例：

	洗脸盆		热水器
	洗衣机		厨房排烟道
	洗菜池		蹲便器
	燃气灶		抽油烟机
	空调室外机		冰箱
	消防栓		



岳阳市建筑设计院

YUEYANG ARCHITECTURAL DESIGNING INSTITUTE

岳阳市建筑设计院

证书等级：国家甲级  
编号：A143005486

设计专业 DESIGN DISCIPLINE  
总图 建筑 结构 给排水  
暖通 电气 规划 装修

工程名称 PROJECT  
岳阳市湘北雅园公租房及配套基础设施建设项  
E2地块13#栋住宅楼

建设单位 CLIENT  
湖南临港开发投资集团有限公司

附 注 REMARKS

注册师	陈莹	陈莹
设计	夏炎	夏炎
制图	夏炎	夏炎
校对	袁群兰	袁群兰
审核	陈莹	陈莹
审定	柳周新	柳周新
专业负责	夏炎	夏炎
项目总负责	陈莹	陈莹

图 名 DRAWING TITLE

13#栋二层平面图

设计阶段	初步设计
工 程 号	2020-058
比 例	1:100
日 期	2021.07
图别/图号	建初16-08


单位出图专用章盖章

个人执业专用章盖章

本图须加盖本院出图章，否则一律无效

户型	套型	户数	套内面积	公摊面积	建筑面积
E型	两房一厅一厨一卫	6	41.42	113.08	54.18
F型	两房一厅一厨一卫	2	43.46		56.85
G型	一房一厅一厨一卫	1	31.36		41.02

弱电	动力	给水	暖通
会	建	筑	结
构	构	构	构

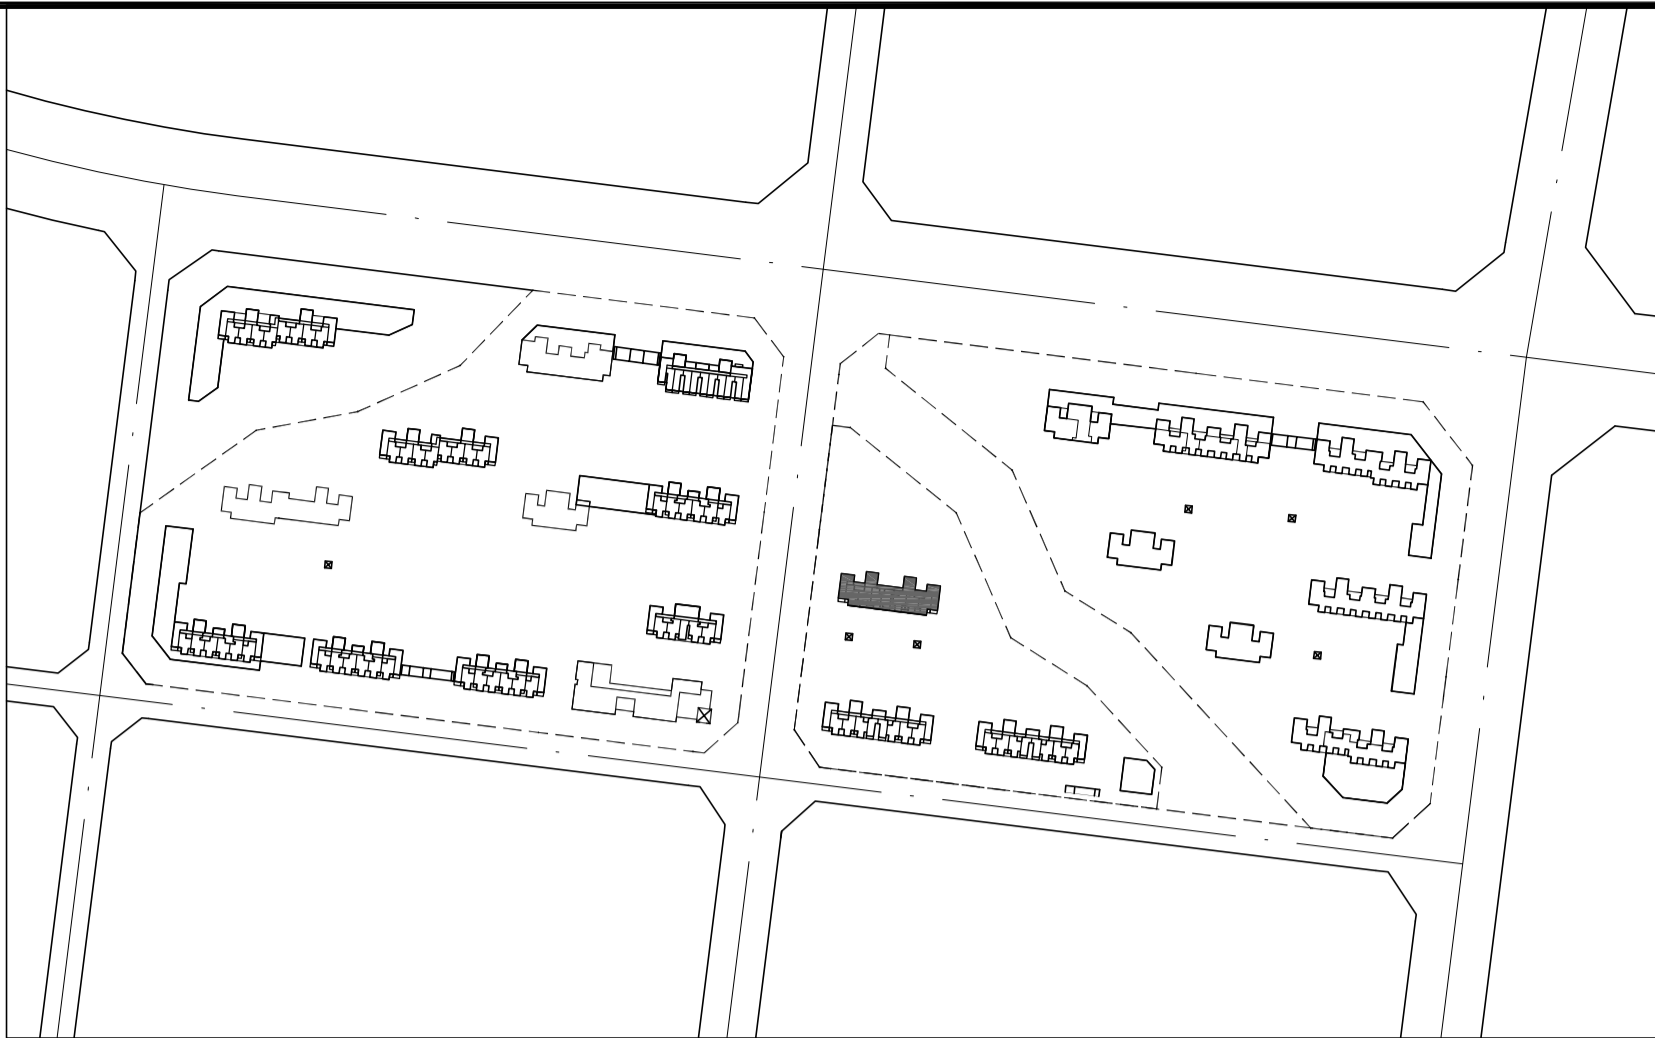

YUEYANG ARCHITECTURAL DESIGNING INSTITUTE

岳阳市建筑设计院

证书等级：国家甲级  
编号：A143005486

设计专业 DESIGN DISCIPLINE  
总图 建筑 结构 给排水  
暖通 电气 规划 装修

工程名称 PROJECT  
岳阳市湘北雅园公租房及配套基础设施建设项  
E2地块13#栋住宅楼

建设单位 CLIENT  
湖南临港开发投资集团有限公司

附 注 REMARKS

注册师	陈莹	陈莹
设计	夏炎	夏炎
制图	夏炎	夏炎
校对	袁群兰	袁群兰
审核	陈莹	陈莹
审定	柳周新	柳周新
专业负责	夏炎	夏炎
项目总负责	陈莹	陈莹

图 名 DRAWING TITLE


13#栋三层平面图

设计阶段	初步设计
工 程 号	2020-058
比 例	1:100
日 期	2021.07
图别/图号	建初16-09

单位出图专用章盖章

个人执业专用章盖章

本图须加盖本院出图章，否则一律无效

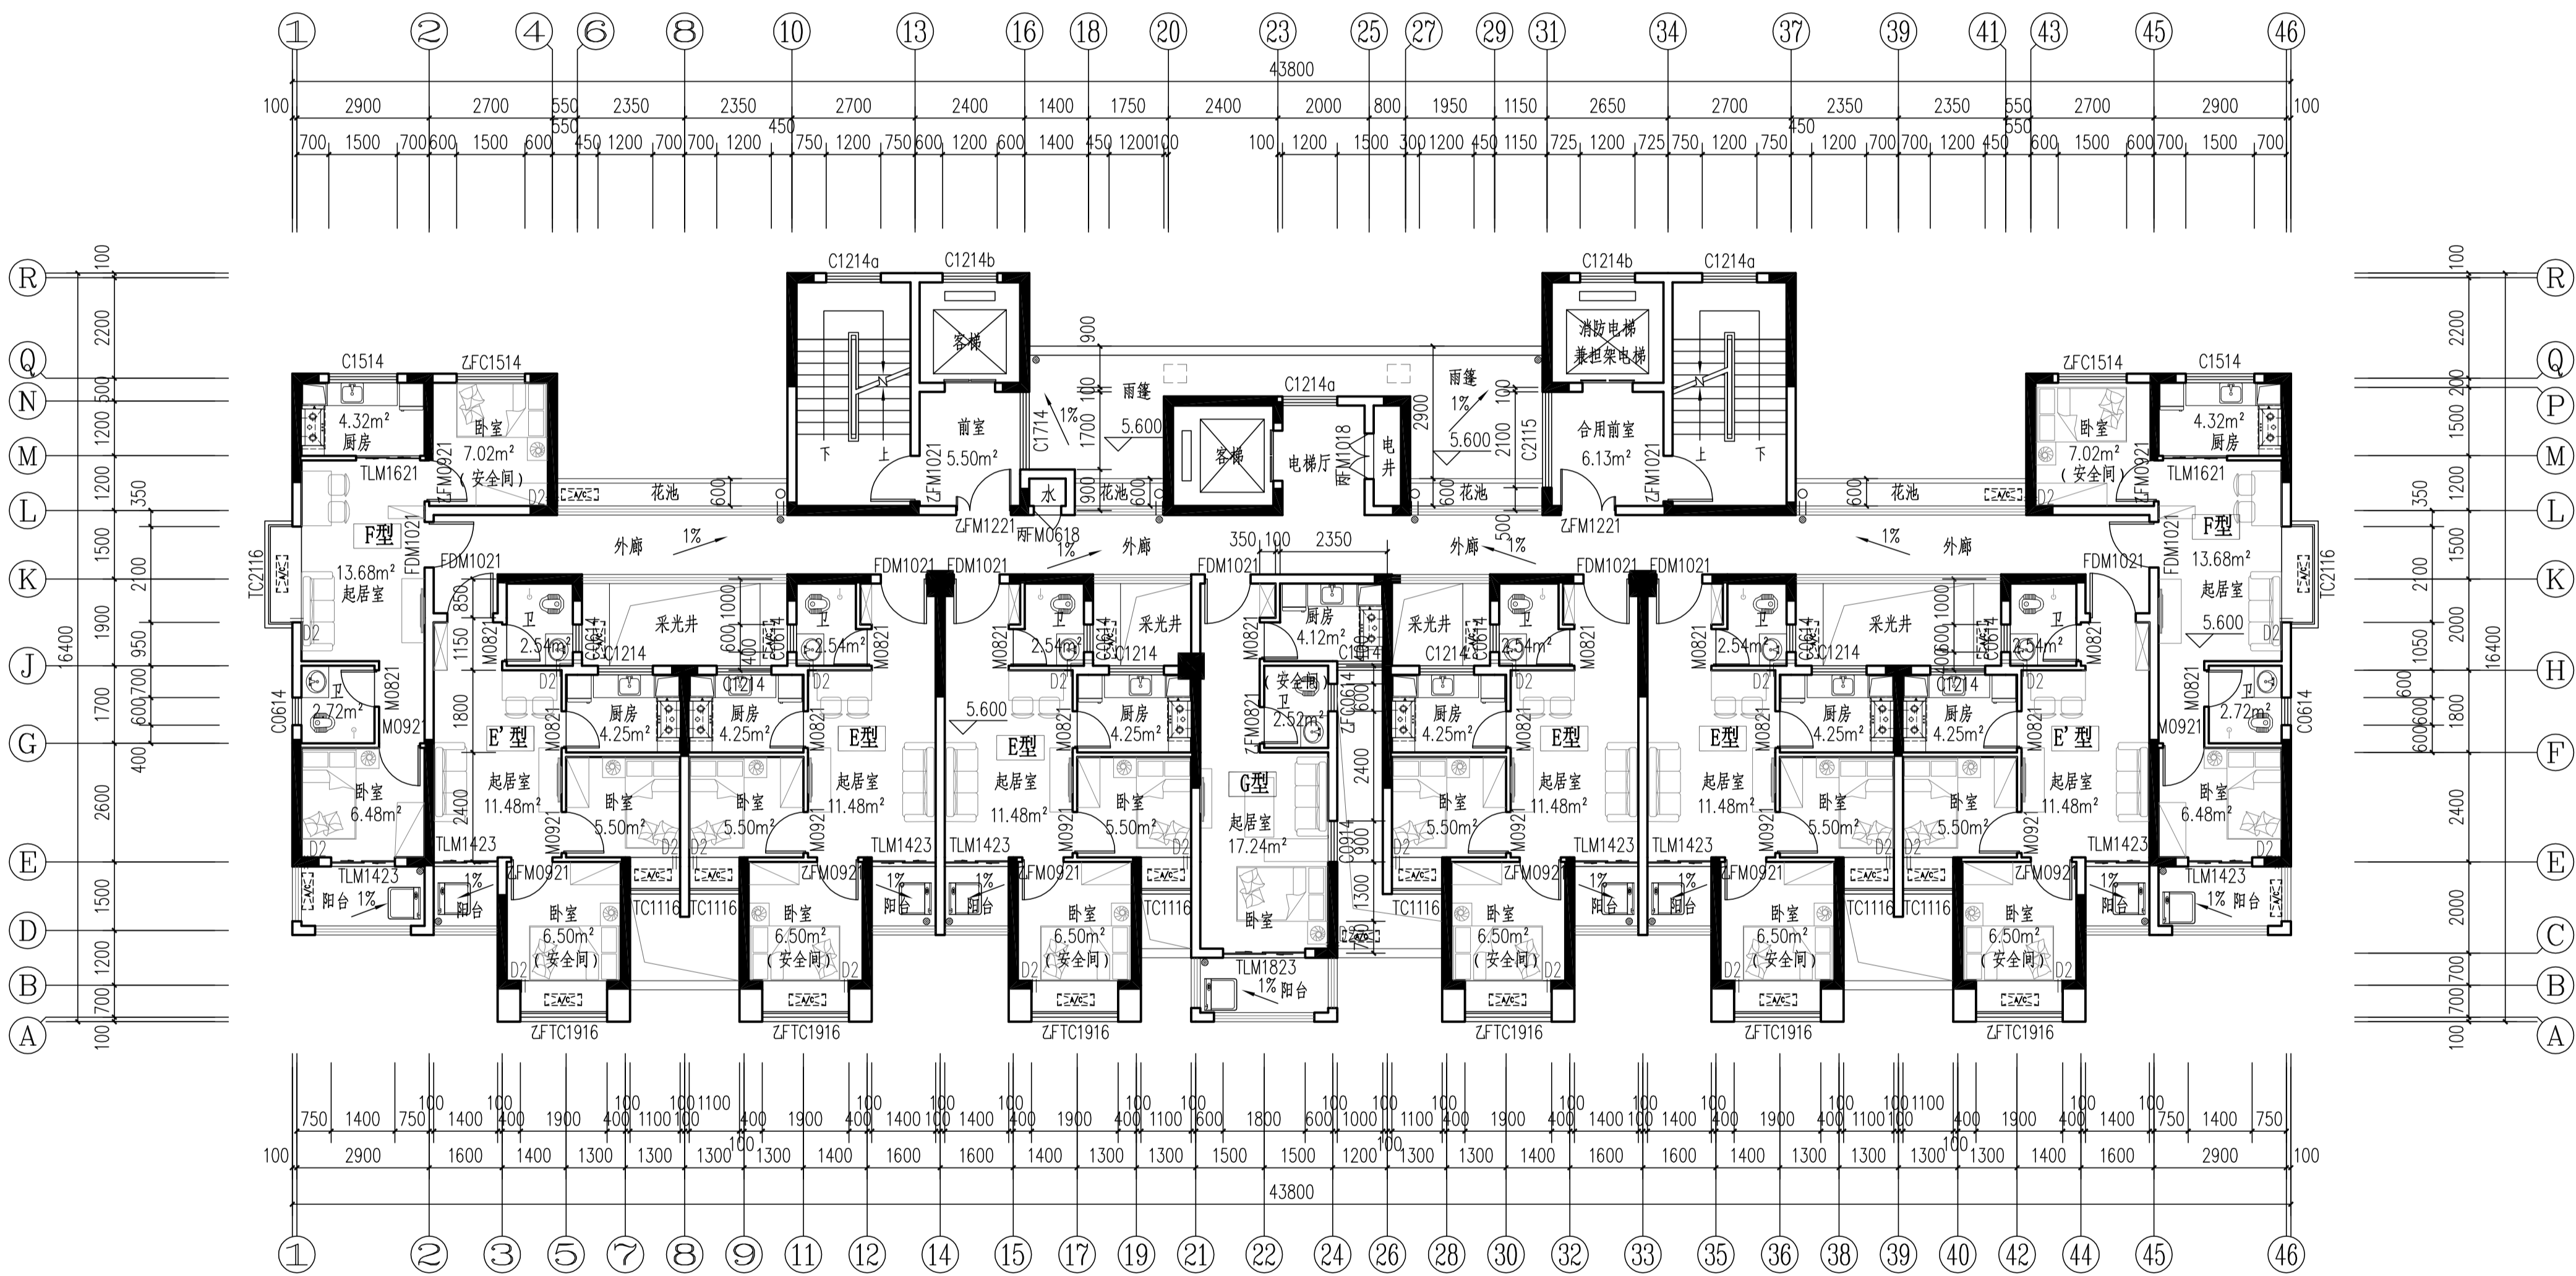


13#栋三层平面图 1:100



本层建筑面积：s=476.54m<sup>2</sup>

- 注：1、每户设置一间安全间，并满足内外墙体耐火极限不低于1.0小时，安全间的房间门采用乙级防火门，外窗的耐火完整性不宜低于1.0h。  
2、洞口D1预埋80UPVC空调管，洞口中心距墙边距离详平面图，洞中心距楼面150（柜机）  
3、洞口D2预埋80UPVC空调管，洞口中心距墙边距离详平面图，洞中心距楼面2200（挂机）。  
4、构造柱设置以结施图为准。  
5、未注明花池净宽600。  
6、每户南边的阳台均为未封闭结构外开敞阳台。  
7、北侧的外廊为无柱开敞外走廊。

图例：

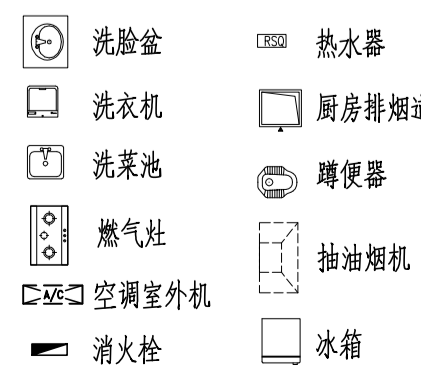

户型	套型	户数	套内面积	公摊面积	建筑面积
E型	两房一厅一厨一卫	6	41.42	113.08	54.18
F型	两房一厅一厨一卫	2	43.46		56.85
G型	一房一厅一厨一卫	1	31.36		41.02

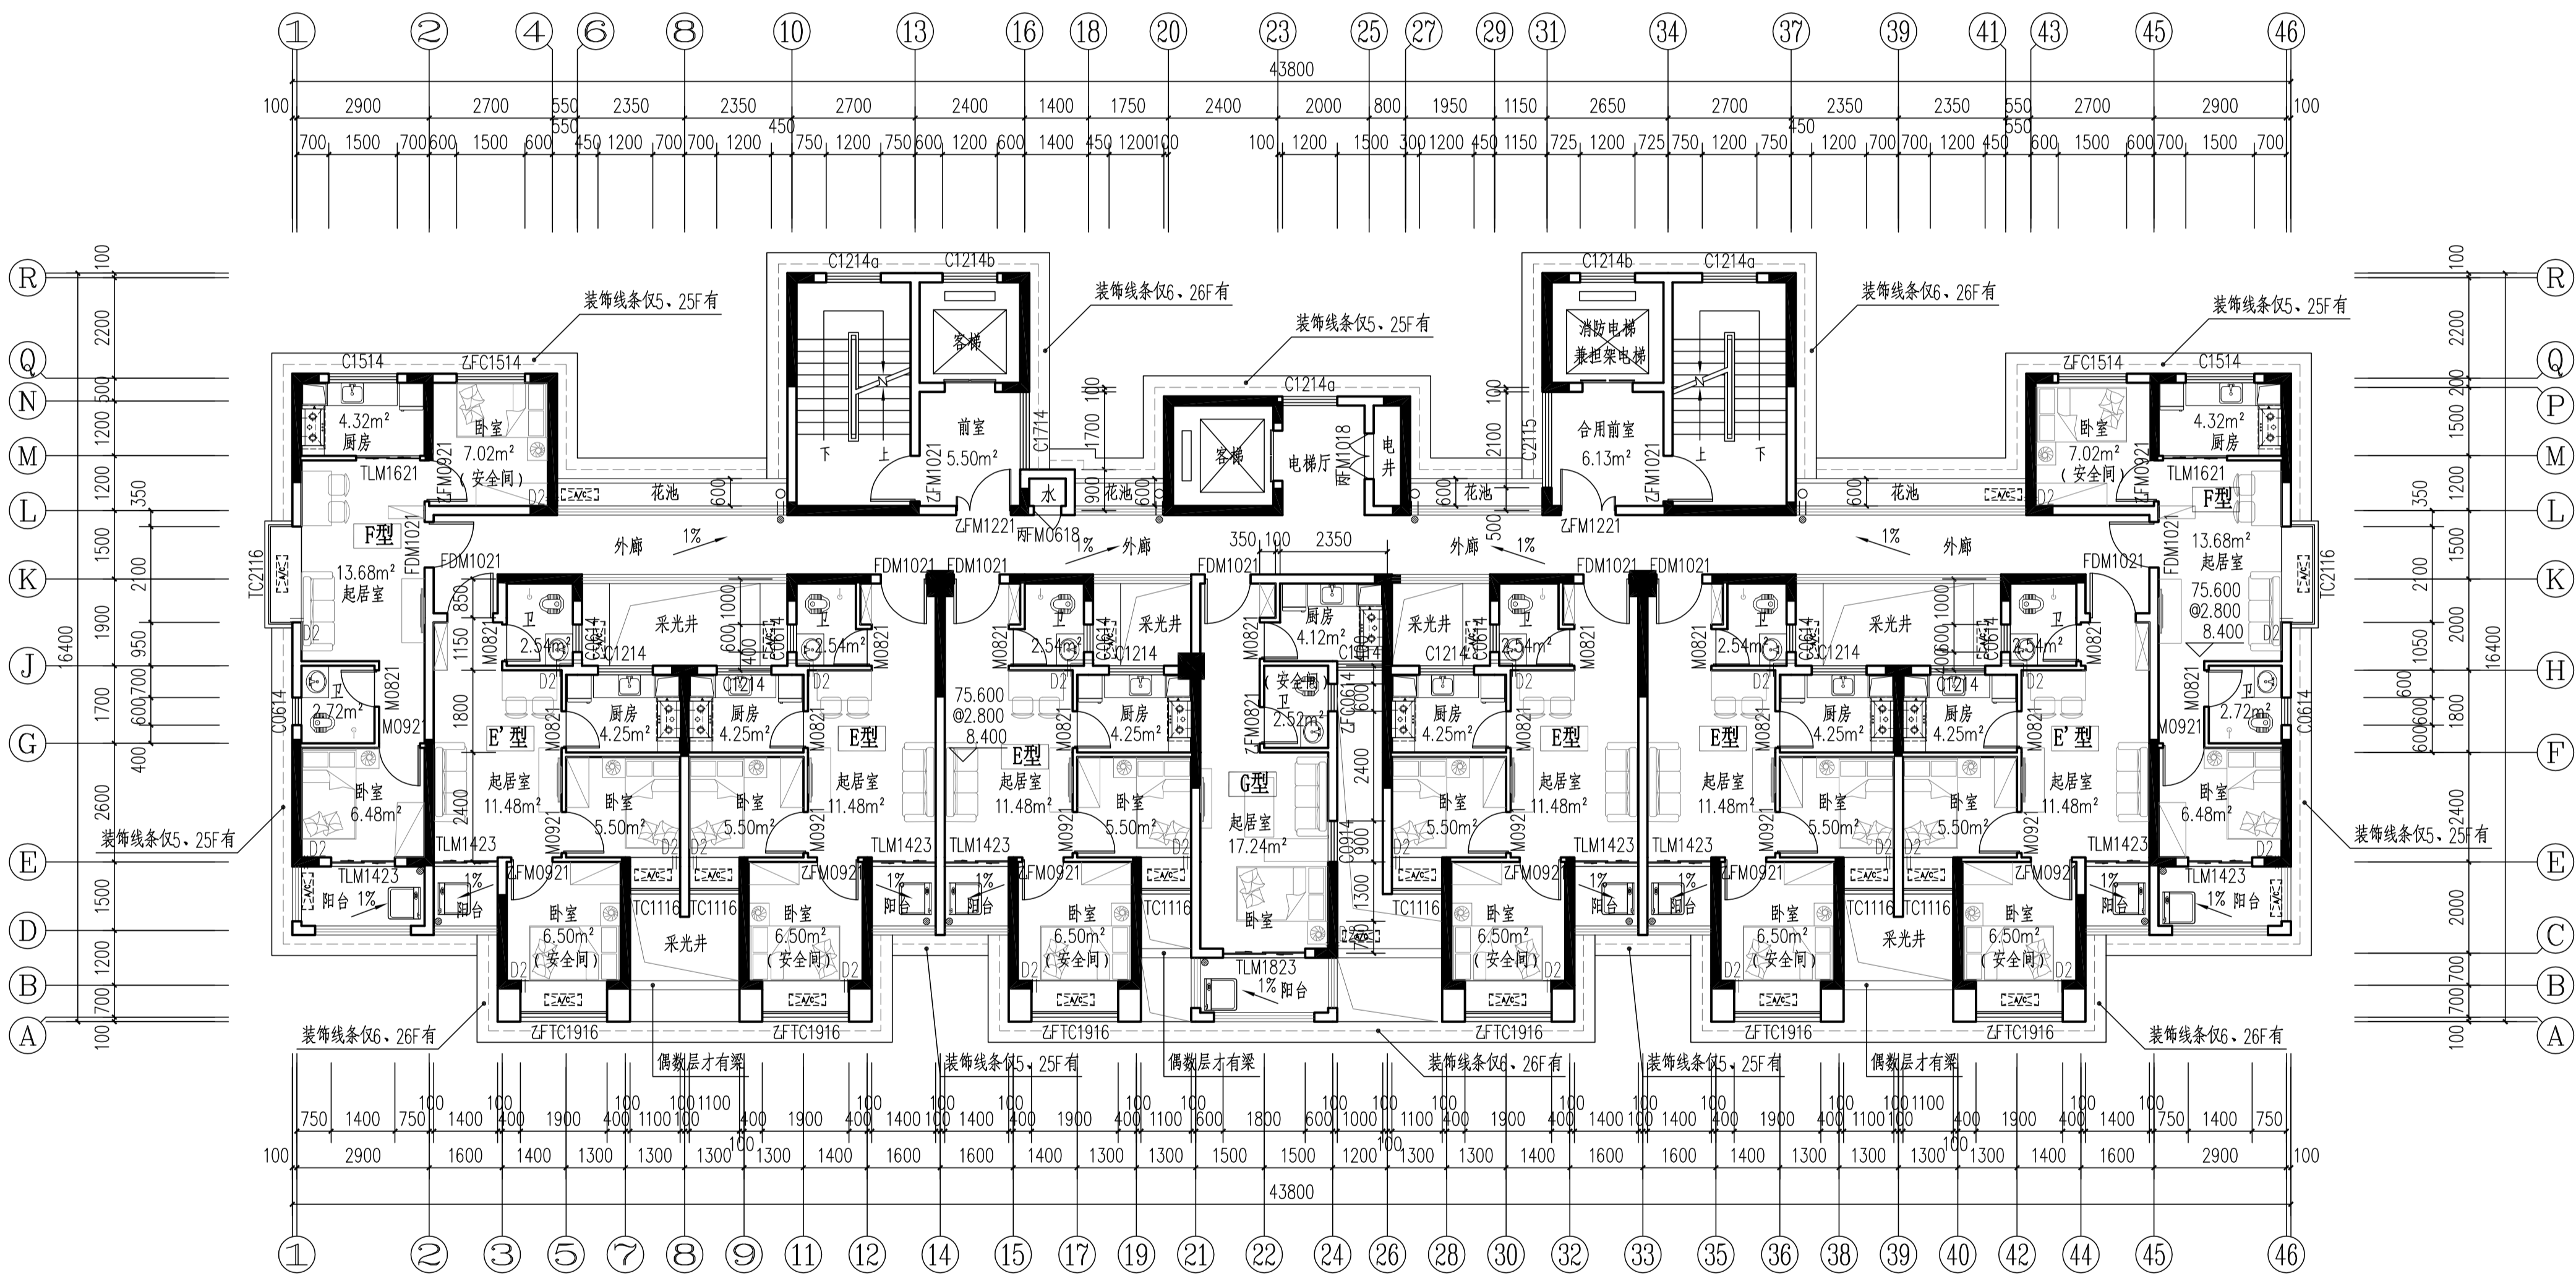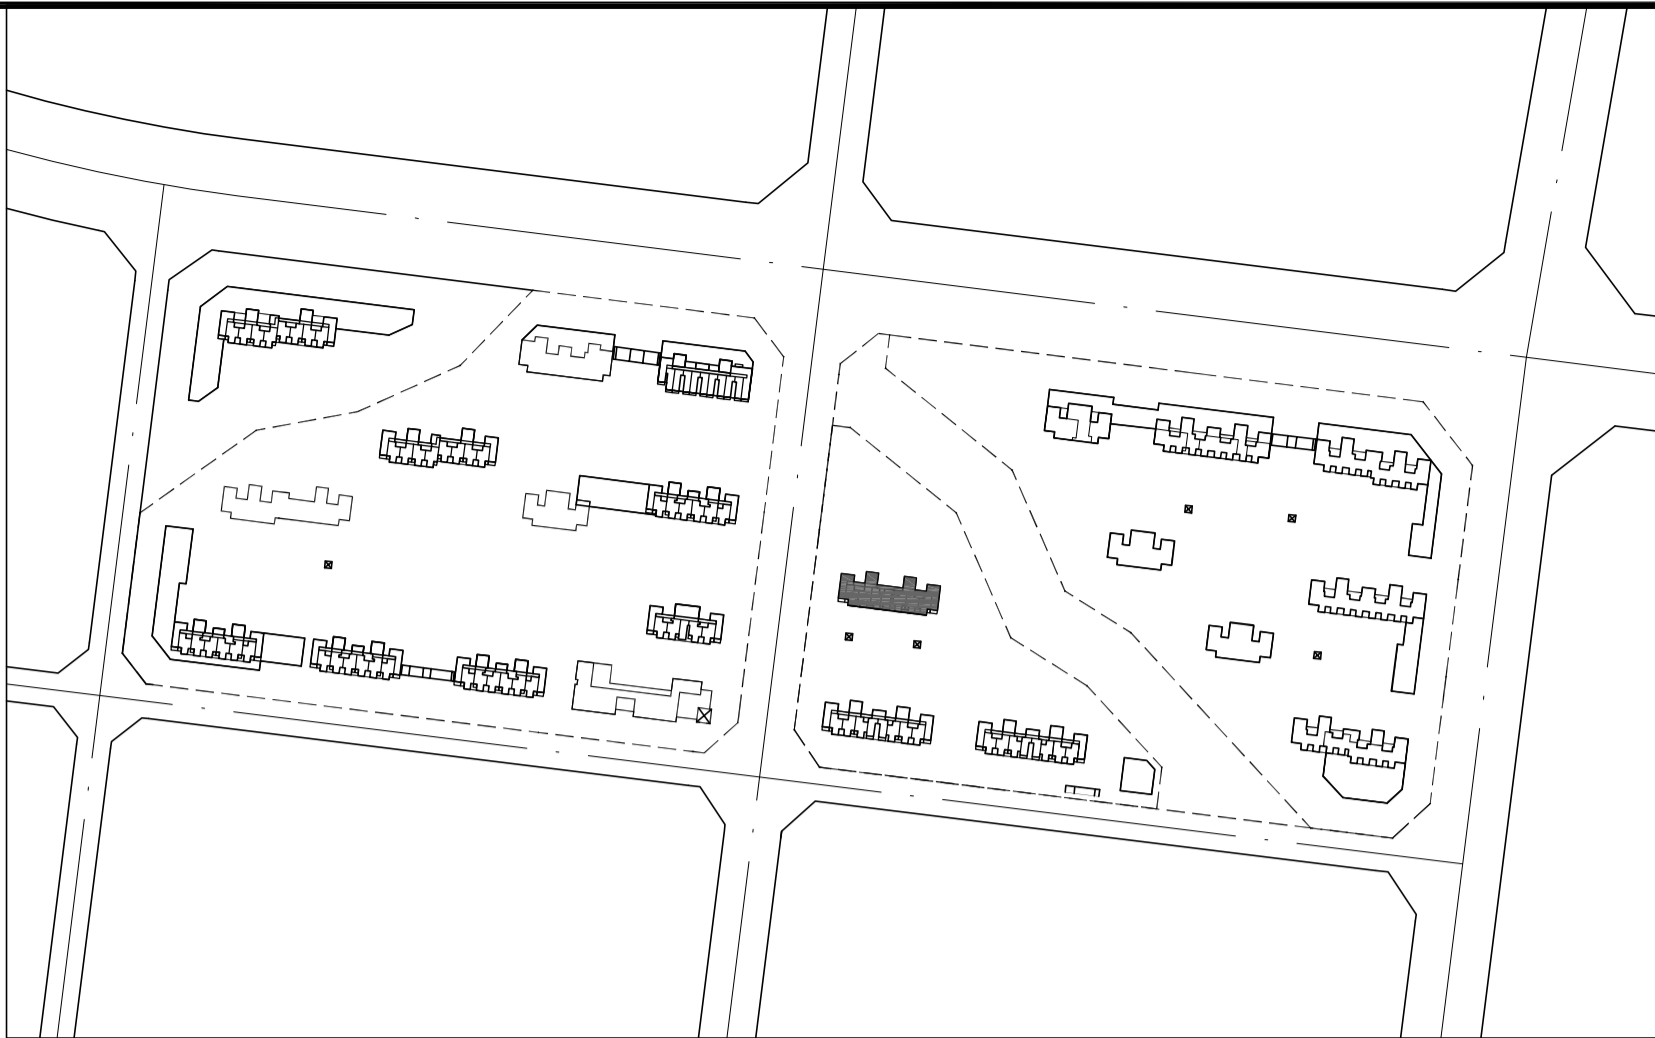


13#栋四至二十八层平面图 1:100

本层建筑面积：s=476.54m<sup>2</sup>

- 注：1、每户设置一间安全间，并满足内外墙体耐火极限不低于1.0小时，安全间的房间门采用乙级防火门，外窗的耐火完整性不宜低于1.0h。
- 2、洞口D1预埋80UPVC空调管，洞口中心距墙边距离详平面图，洞中心距楼面150（柜机）
- 3、洞口D2预埋80UPVC空调管，洞口中心距墙边距离详平面图，洞中心距楼面2200（挂机）。
- 4、构造柱设置以结施图为准。
- 5、未注明花池净宽600。
- 6、每户南边的阳台均为未封闭结构外开敞阳台。
- 7、北侧的外廊为无柱开敞外走廊。



户型	套型	户数	套内面积	公摊面积	建筑面积
E型	两房一厅一厨一卫	6	41.42	113.08	54.18
F型	两房一厅一厨一卫	2	43.46		56.85
G型	一房一厅一厨一卫	1	31.36		41.02

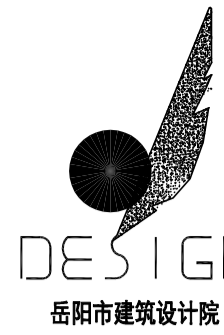

岳阳市建筑设计院

YUEYANG ARCHITECTURAL DESIGNING INSTITUTE

证书等级：国家甲级  
编号：A143005486

设计专业 DESIGN DISCIPLINE  
总图 建筑 结构 给排水  
暖通 电气 规划 装修

工程名称 PROJECT  
岳阳市湘北雅园公租房及配套基础设施建设项  
E2地块13#栋住宅楼

建设单位 CLIENT  
湖南临港开发投资集团有限公司

附 注 REMARKS

注册师	陈莹	陈莹
设计	夏炎	夏炎
制图	夏炎	夏炎
校对	袁群兰	袁群兰
审核	陈莹	陈莹
审定	柳周新	柳周新
专业负责	夏炎	夏炎
项目总负责	陈莹	陈莹

图 名 DRAWING TITLE

13#栋四至二十八层平面图


设计阶段	初步设计
工 程 号	2020-058
比 例	1:100
日 期	2021.07
图别/图号	建初16-10

单位出图专用章盖章

个人执业专用章盖章

本图须加盖本院出图章，否则一律无效

13#栋机房屋顶平面图 1:100

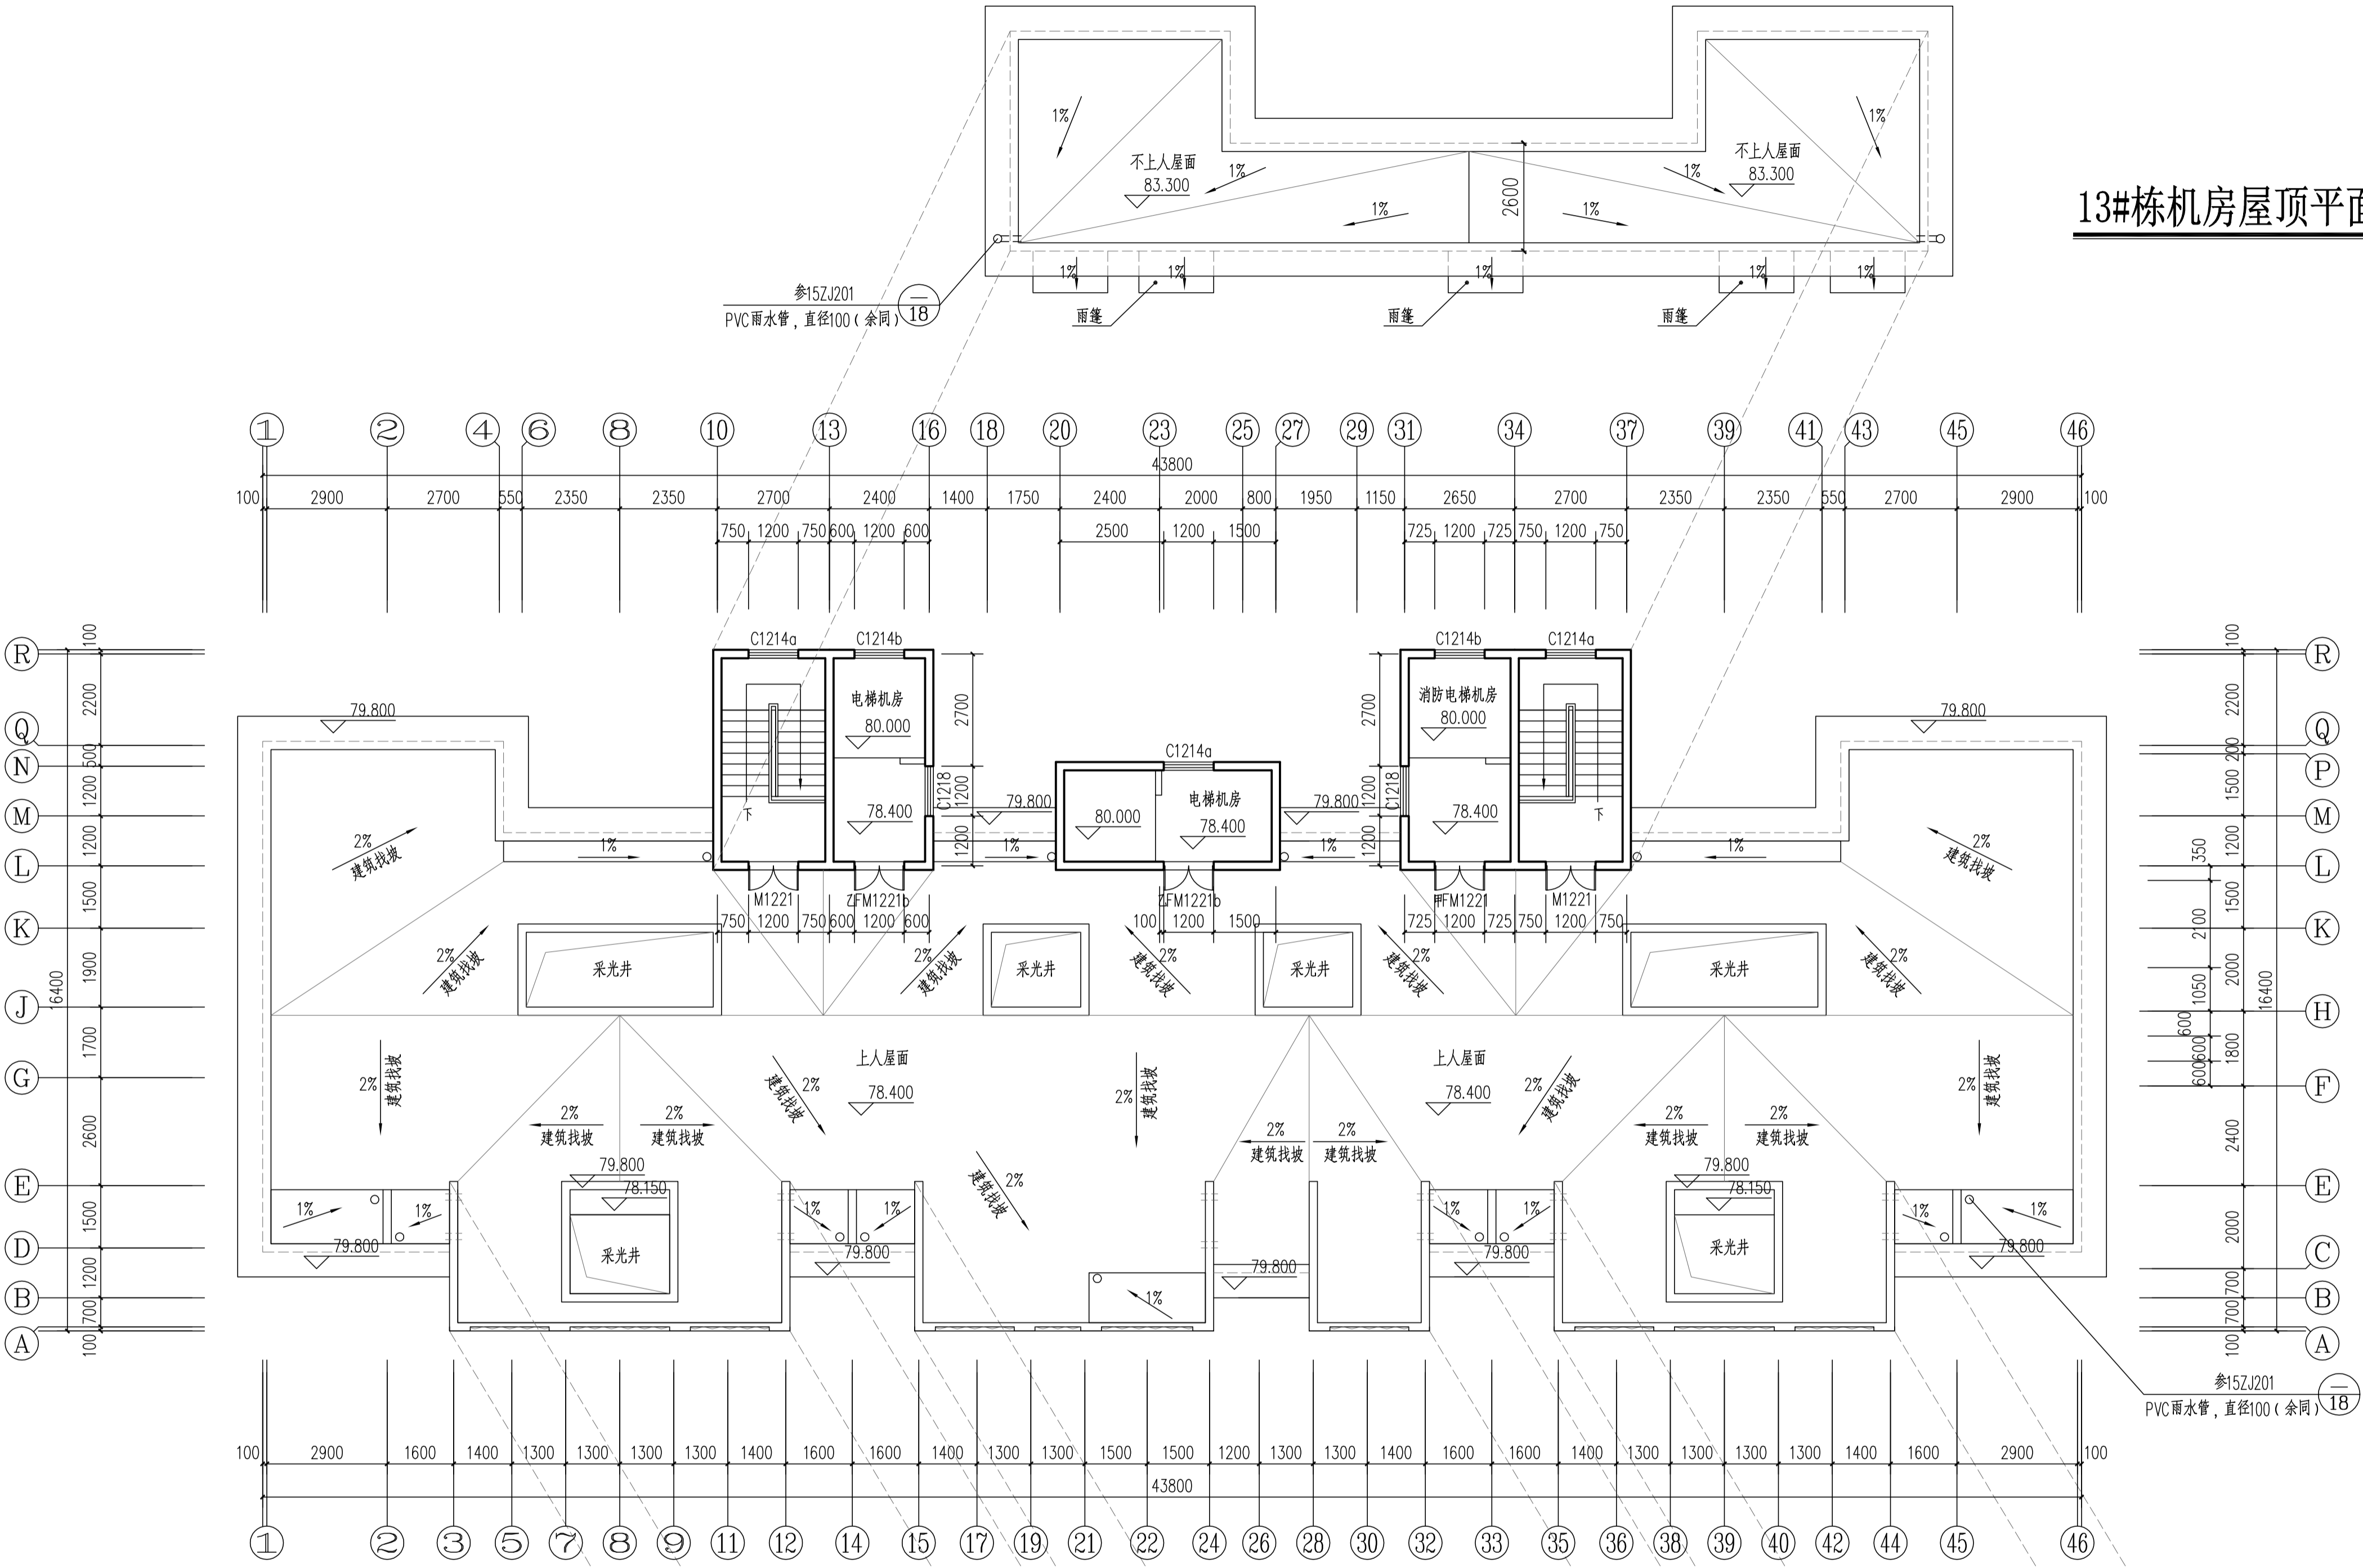

13#栋屋顶层平面图 1:100  
本层建筑面积: s=72.59m²


13#栋构架层平面图 1:100

证书等级: 国家甲级 编号: A143005486			
设计专业 DESIGN DISCIPLINE			
总图	建筑	结构	给排水
暖通	电气	规划	装修
工程名称 PROJECT			
岳阳市湘北雅园公租房及配套设施建设项目 E2地块13#住宅楼			
建设单位 CLIENT			
湖南临港开发投资集团有限公司			
附 注 REMARKS			
注册师 陈莹 陈莹			
设计 夏炎 夏炎			
制图 夏炎 夏炎			
校对 袁群兰 袁群兰			
审核 陈莹 陈莹			
审定 柳周新 柳周新			
专业负责 夏炎 夏炎			
项目总负责 陈莹 陈莹			

图 名 DRAWING TITLE	
13#栋屋顶层平面图	
13#栋机房屋顶平面图	
13#栋构架层平面图	
设计阶段	初步设计
工程号	2020-058
比例	1:100
日期	2021.07
图别/图号	建初16-11

单位出图专用章盖章

个人执业专用章盖章

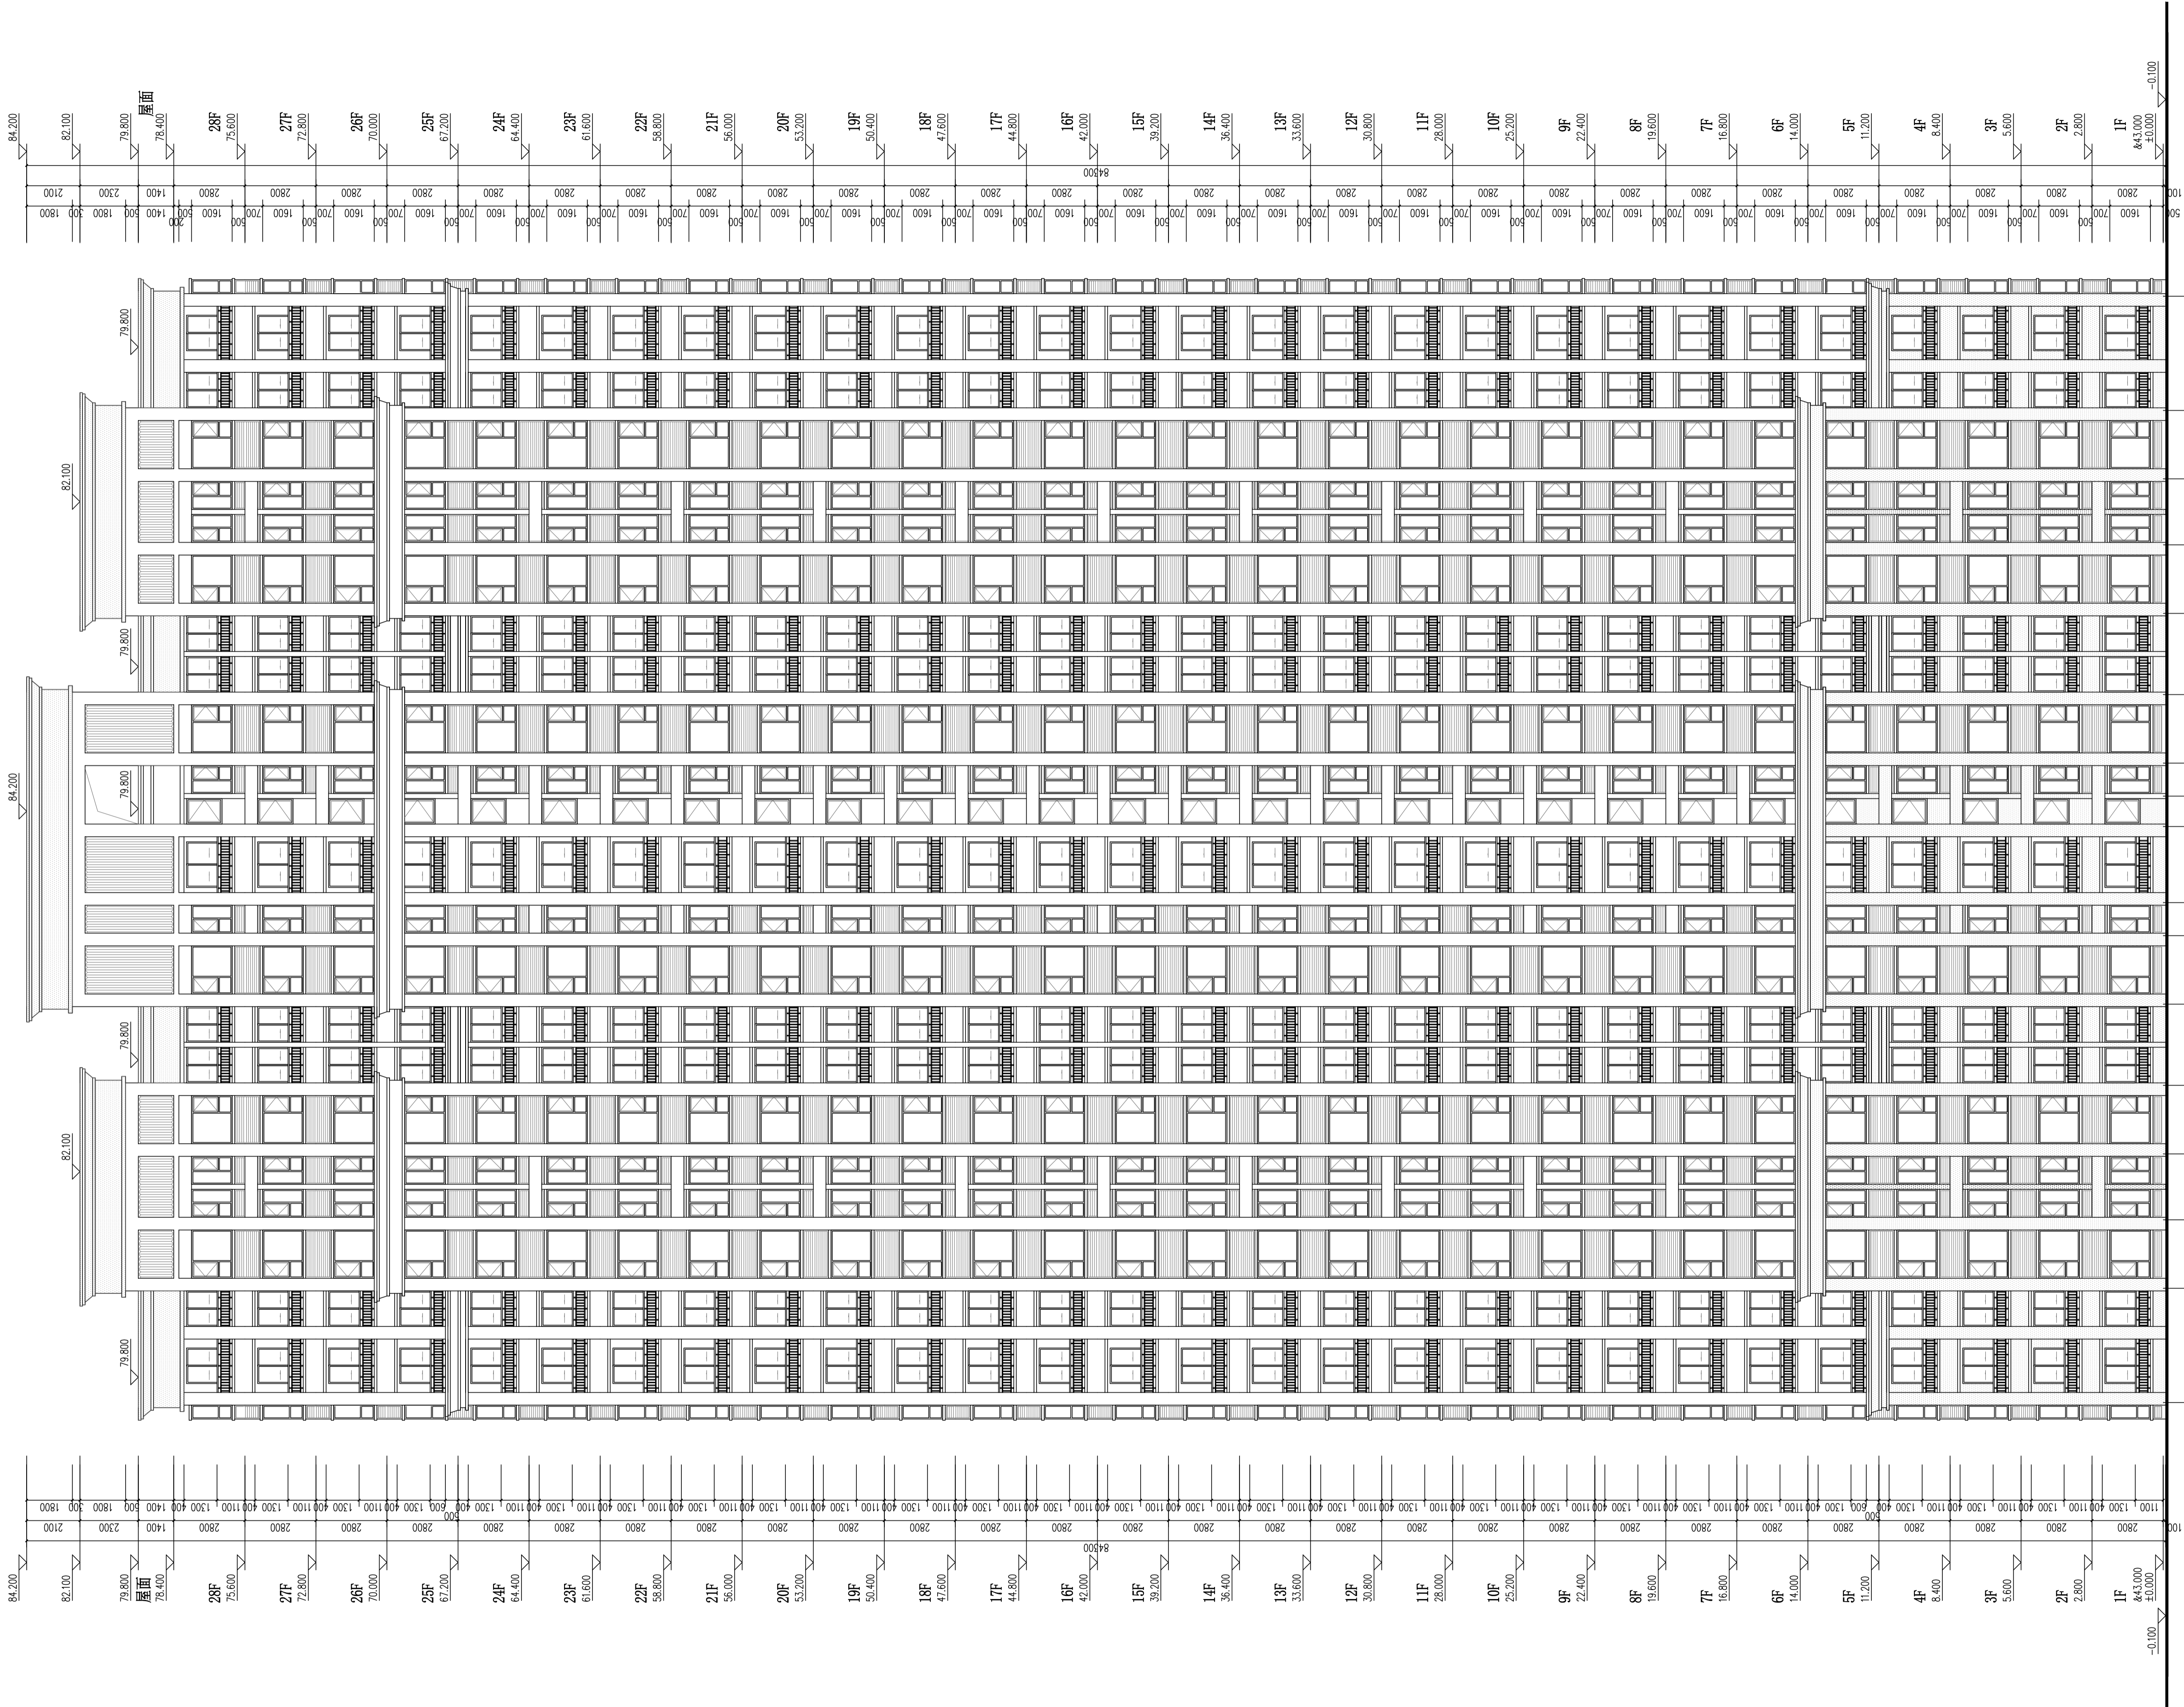

外墙图例做法

图 例	材料名称	用 途	备注
	白色外墙漆	住宅外墙	152.000/152.000
	灰色外墙漆	住宅外墙	152.000/152.000

13#栋①~④⑥立面图 1:125



岳阳市建筑设计院  
YUEYANG DESIGN ARCHITECTURAL INSTITUTE

证书等级: 国家甲级  
编 号: A143005486

设计专业 DESIGN DISCIPLINE  
总图 建筑 结构 给排水  
暖通 电气 规划 装修

工程名称 PROJECT  
岳阳市湘北雅园公租房及配套设施建设项目  
E2地块13#栋住宅楼

建设单位 CLIENT  
湖南临港开发投资集团有限公司

附 注 REMARKS

注册师	陈 莹	陈莹
设 计	夏 炎	夏炎
制 图	夏 炎	夏炎
校 对	袁群兰	袁群兰
审 核	陈 莹	陈莹
审 定	柳周新	柳周新
专业负责	夏 炎	夏炎
项目总负责	陈 莹	陈莹

图 名 DRAWING TITLE


13#栋①~④⑥立面图

设计阶段	初步设计
工 程 号	2020-058
比 例	1:100
日 期	2021.07
图别/图号	建初16-12

单位出图专用章盖章

个人执业专用章盖章

本图须加盖本院出图章, 否则一律无效

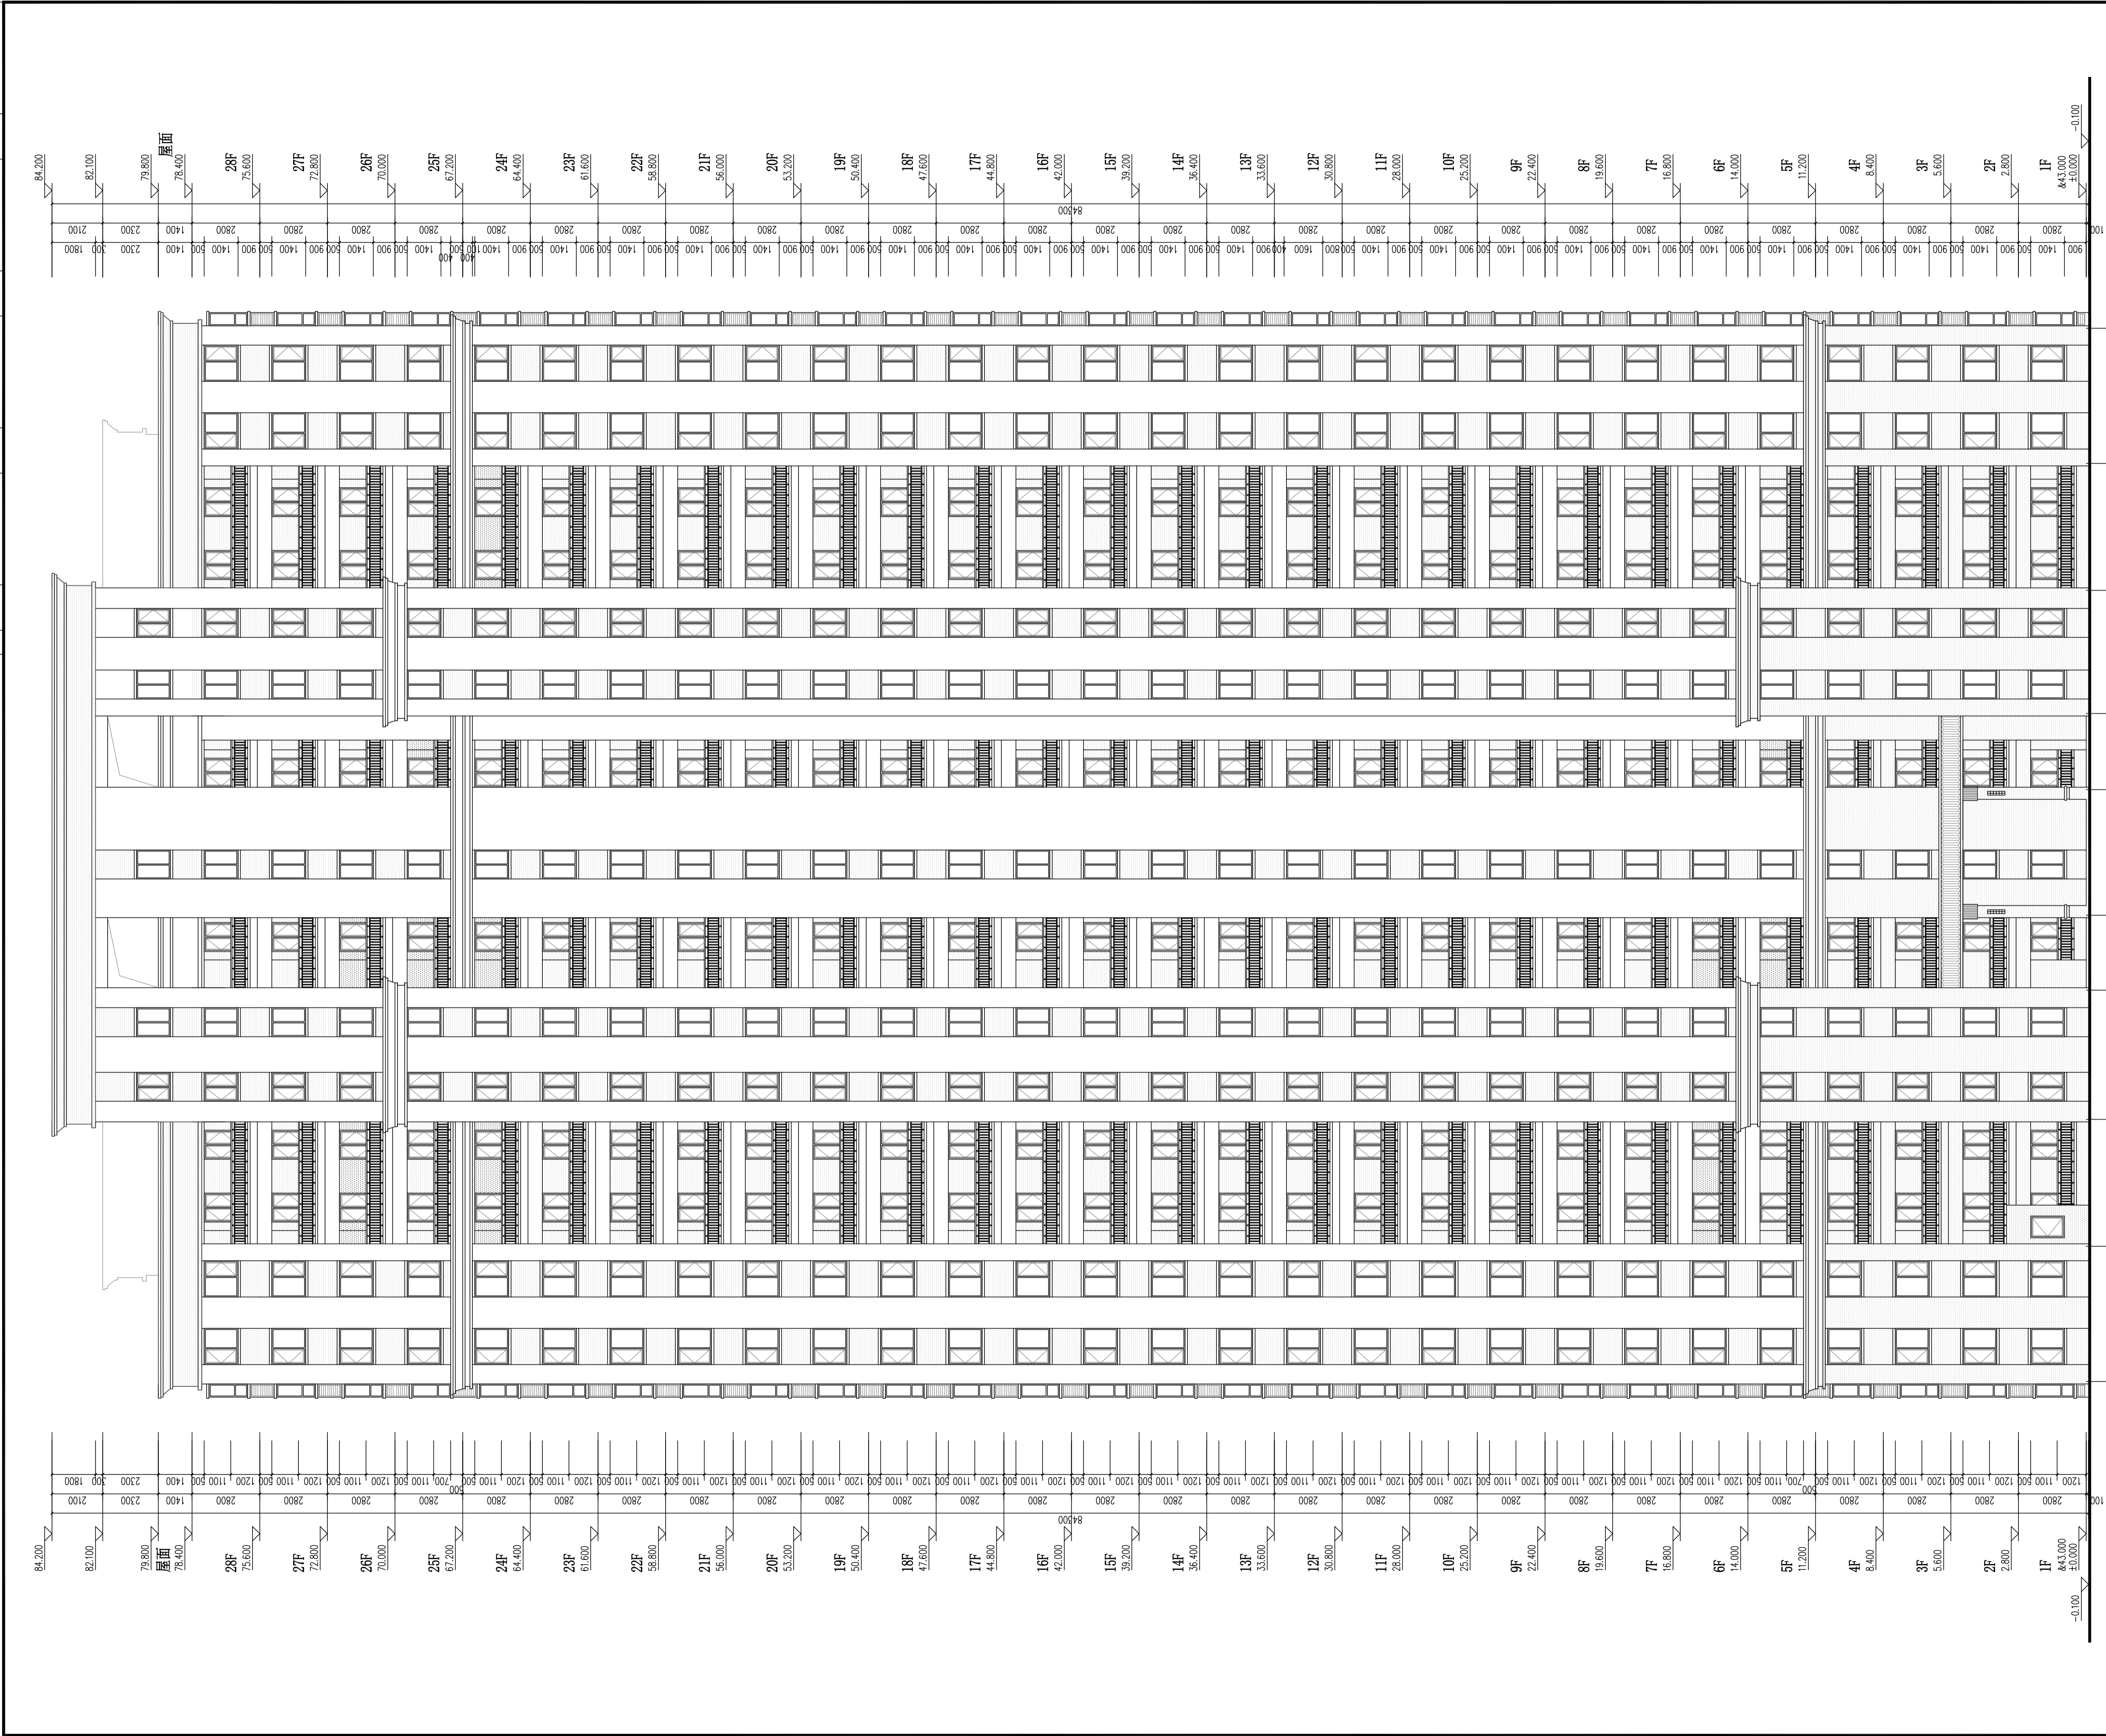

13#栋④~①立面图  
1:125

外墙图例做法

图例	材料名称	用 途	做法编号
	白色外墙漆	住宅外墙	15Z.001/④
	深灰色外墙漆	住宅外墙	15Z.001/⑤

DESIGN  
岳阳市建筑设计院

YUEYANG  
ARCHITECTURAL  
INSTITUTE

证书等级: 国家甲级  
编 号: A143005486

设计专业 DESIGN DISCIPLINE

总图	建筑	结构	给排水
暖通	电气	规划	装修

工程名称 PROJECT

岳阳市湘北雅园公租房及配套建设项  
E2地块13#住宅楼

建设单位 CLIENT

湖南临港开发投资集团有限公司

附 注 REMARKS

注册 师	陈 莹	陈莹
设 计	夏 炎	夏炎
制 图	夏 炎	夏炎
校 对	袁群兰	袁群兰
审 核	陈 莹	陈莹
审 定	柳周新	柳周新
专业负责	夏 炎	夏炎
项目总负责	陈 莹	陈莹

图 名 DRAWING TITLE

13#栋④~①立面图


设计阶段	初步设计
工 程 号	2020-058
比 例	1:100
日 期	2021.07
图别/图号	建初16-13

单位出图专用章盖章

个人执业专用章盖章

本图须加盖本院出图章, 否则一律无效

会建筑		给排水	动力	弱电
会结构		暖通	强电	

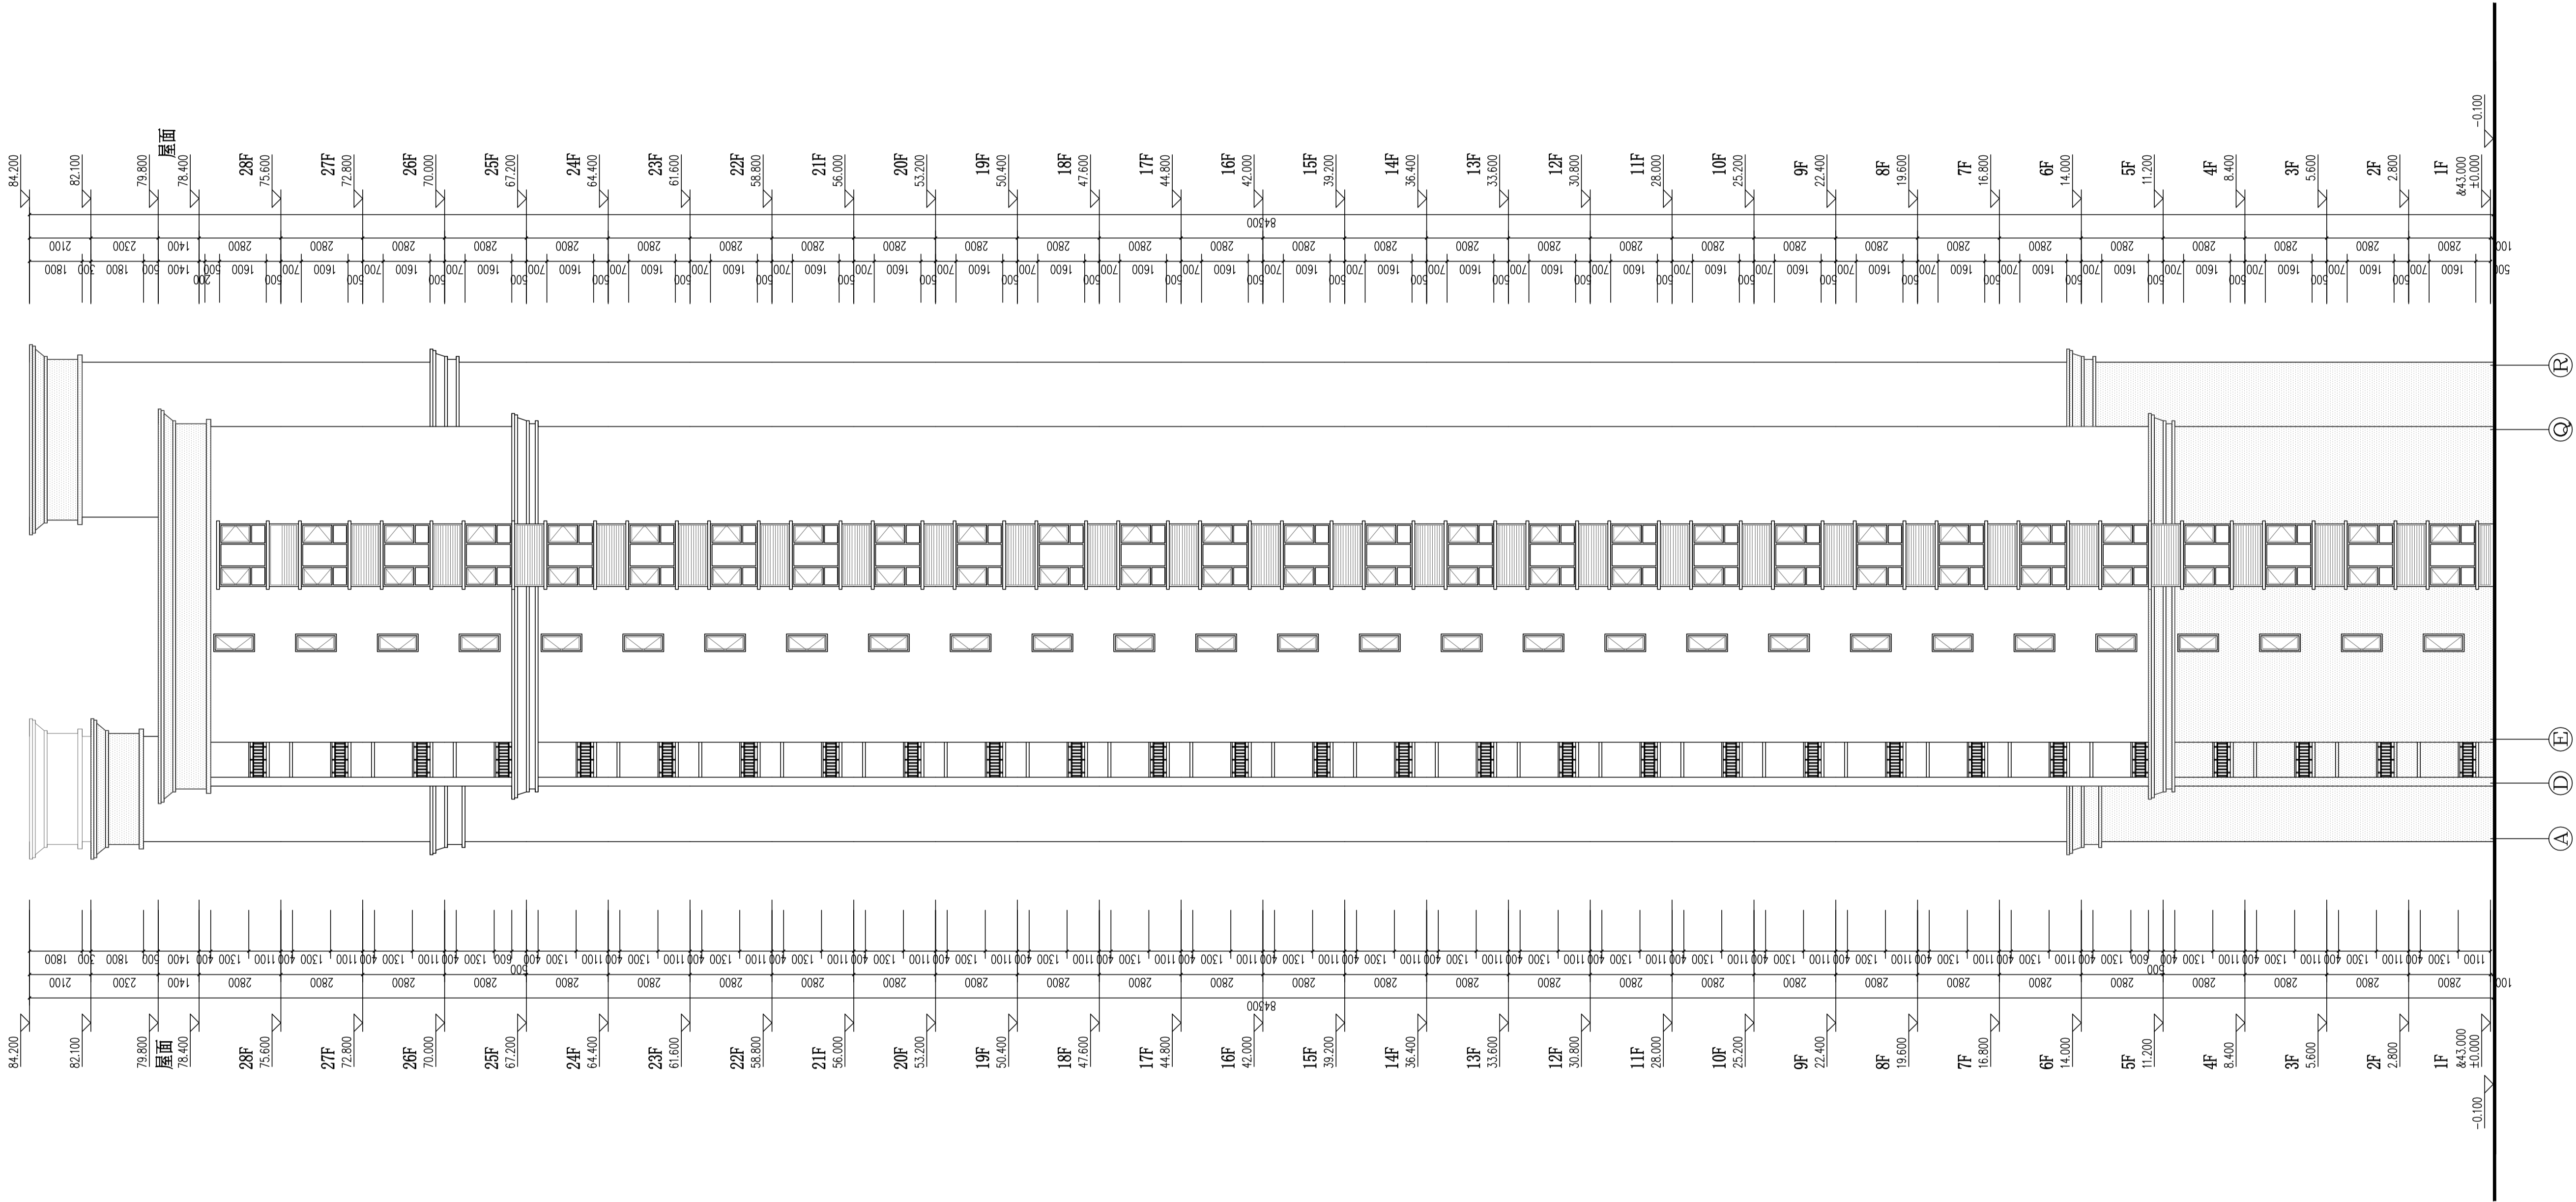

13#栋④<sub>9</sub>~①立面图 1:100


### 外墙图例做法

图例	材料名称	用 处	备注编号
	留白	褐色外墙漆	15ZJ001 $\frac{12}{80}$
		深咖啡色外墙漆	15ZJ001 $\frac{12}{80}$



DESIGN INSTITUTE  
YUEYANG ARCHITECTURAL  
岳阳市建筑设计院

证书等级: 国家甲级  
编号: A143005486

设计专业 DESIGN DISCIPLINE					
总图	建筑		结构		给排水
暖通	电气		规划		装修

岳阳市湘北雅园公租房及配套设施建设项目  
E2地块13#栋住宅楼

**建设单位** CLIENT

湖南临港开发投资集团有限公司

附注 REMARKS

注册师	陈莹	陈莹
设计	夏炎	夏炎
制图	夏炎	夏炎
校对	袁群兰	袁群兰
审核	陈莹	陈莹
审定	柳周新	柳周新
专业负责	夏炎	夏炎
项目总负责	陈莹	陈莹

图 名 DRAWING TITLE

13#栋①~⑧立面图


设计阶段	初步设计
工 程 号	2020-058
比 例	1:100
日 期	2021.07
图别/图号	建初16-14

单位出图专用章盖章

个人执业专用章盖章

本图须加盖本院出图章，否则一律无效


给排水	暖通	动力	弱电
暖通	结构	强电	

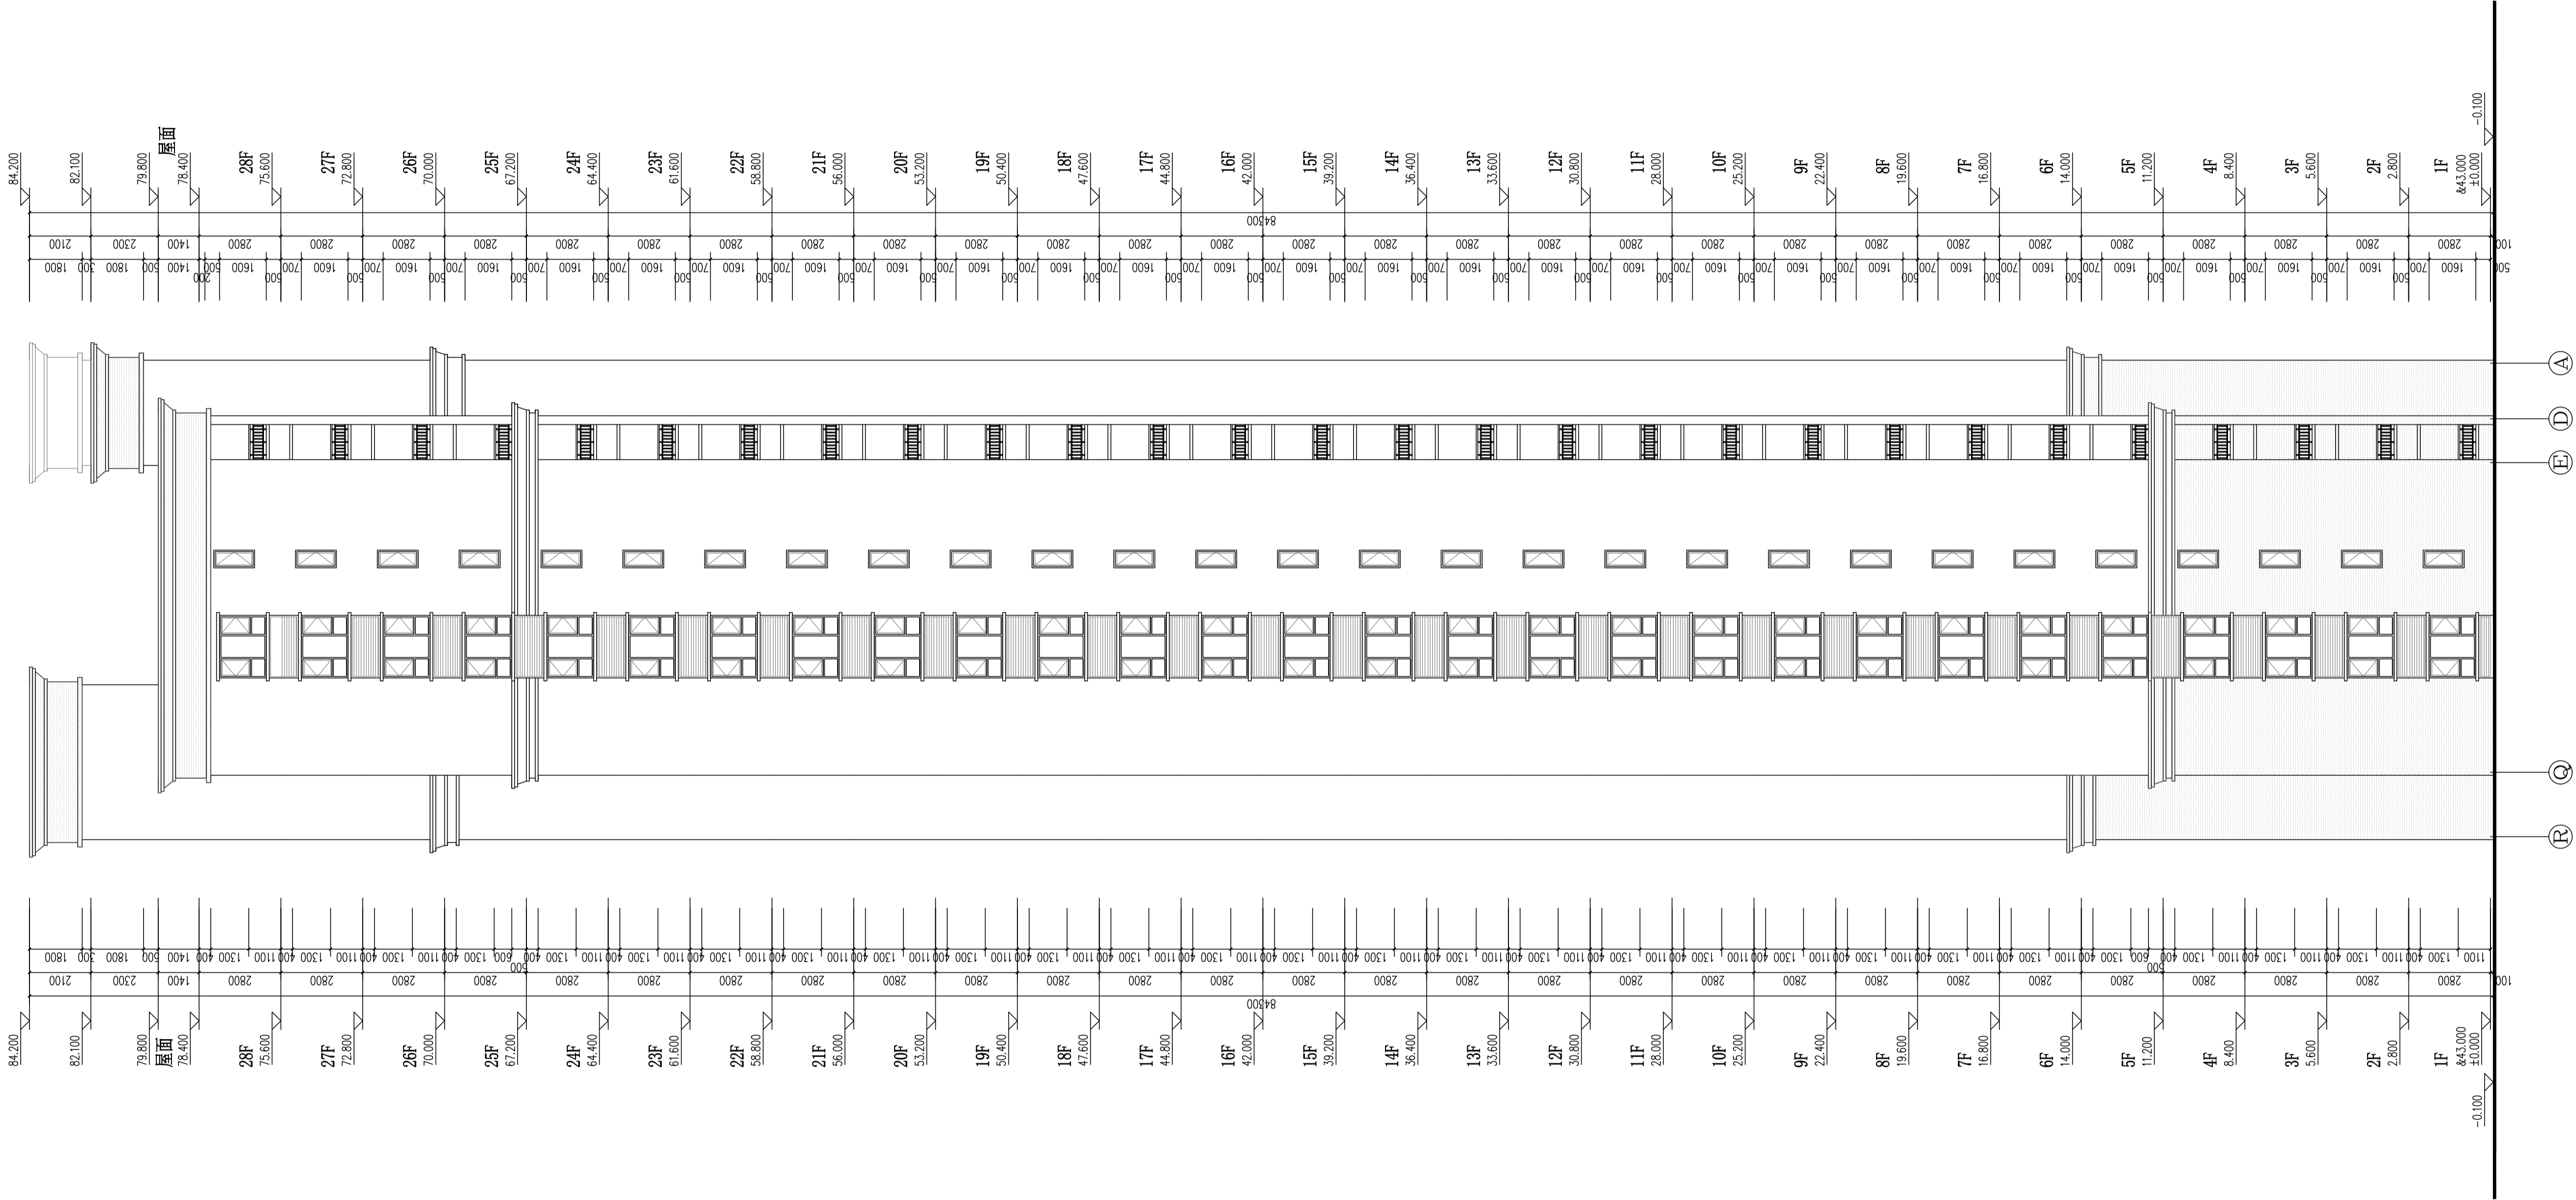


图例	材料名称	月处	备注
图例	材料名称	月处	备注

岳阳市建筑设计院	
YUEYANG ARCHITECTURAL DESIGN	
证书等级：国家甲级	
编号：A143005486	
设计专业	DESIGN DISCIPLINE
总图	建筑
暖通	电气
工程名称	PROJECT
岳阳市湘北碧桂园公租房及配套设施建设项目E2地块13#住宅楼	
建设单位	CLIENT
湖南临港开发投资集团有限公司	
附注	REMARKS
注册师	陈莹
设计	夏炎
制图	夏炎
校对	袁群兰
审核	陈莹
审定	柳周新
专业负责	夏炎
项目总负责	陈莹
图名	DRAWING TITLE
13#栋⑨~①立面图	
设计阶段	初步设计
工程号	2020-058
比例	1:100
日期	2021.07
图别/图号	建初16-15
单位出图专用章	
个人执业专用章	
本图须加盖本院出图章，否则一律无效	

给排水	暖通	动力	强电
会	建	筑	结
结	构		

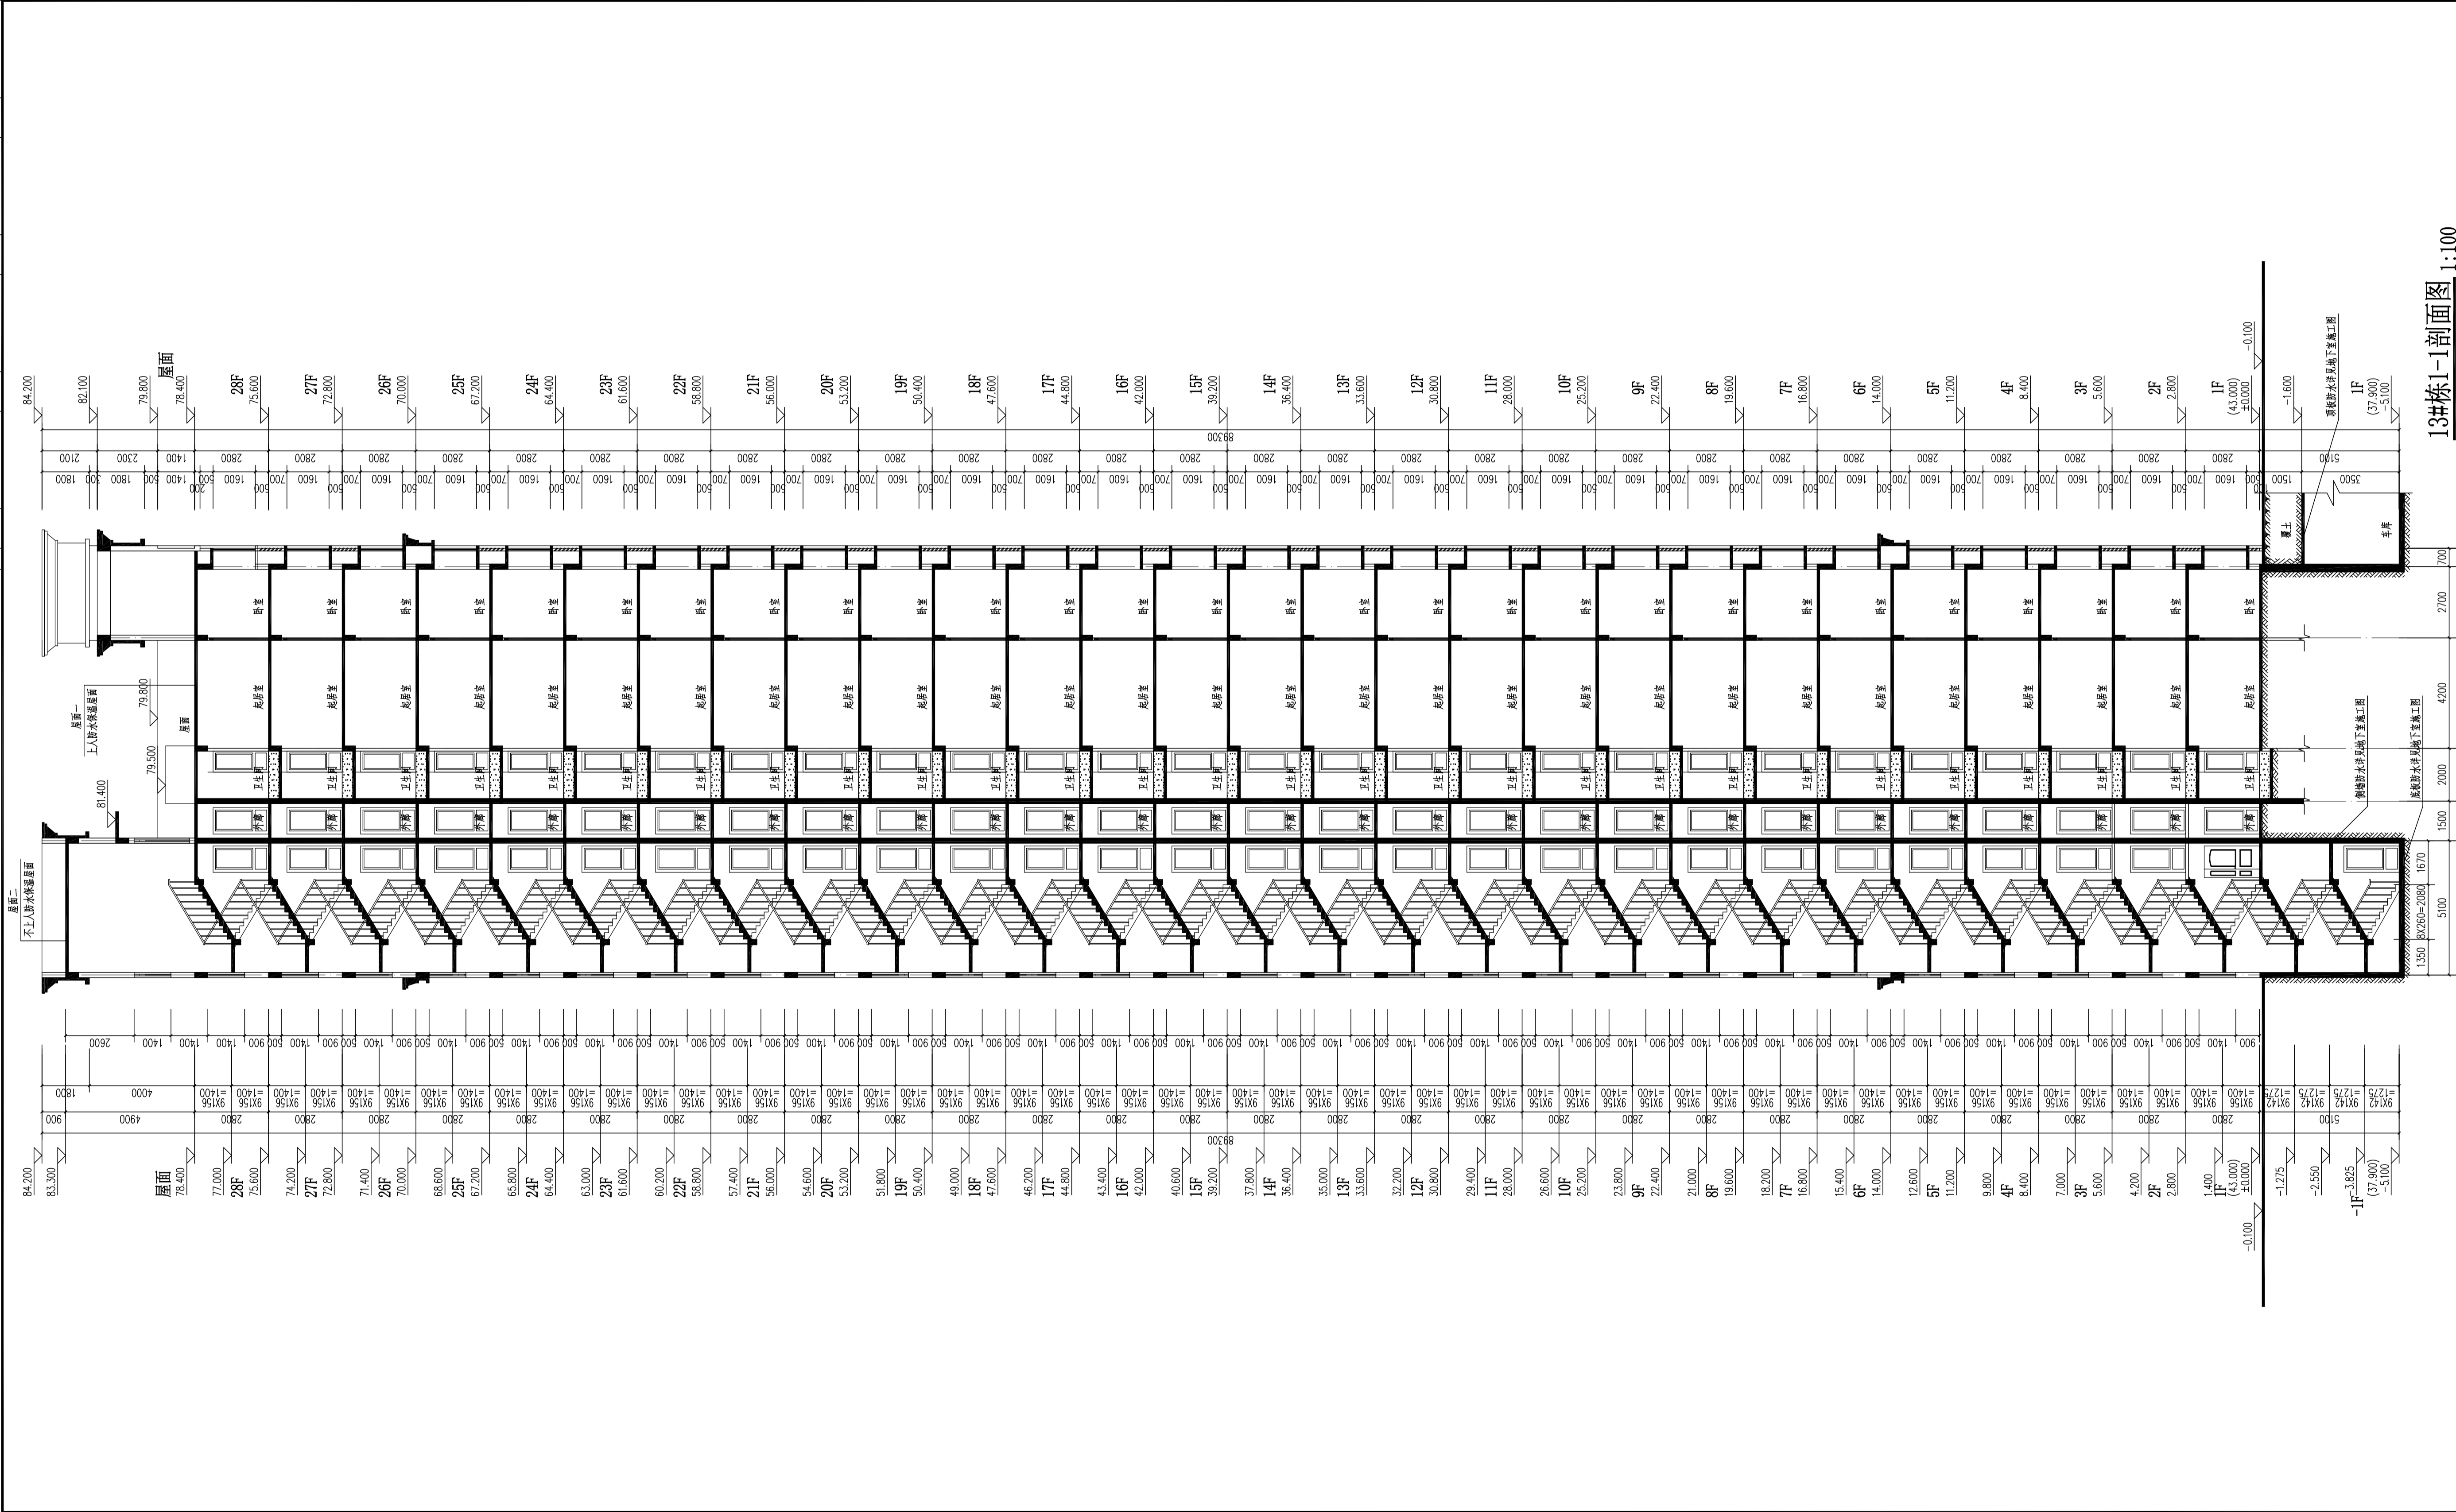



岳阳市建筑设计院

YUEYANG ARCHITECTURAL DESIGN INSTITUTE

证书等级：国家甲级

编号：A143005486

设计专业：DESIGN DISCIPLINE

总图：建筑、结构、给排水、暖通、电气、规划、装修

工程名称：岳阳市湘北碧桂园公租房及配套设施建设项目E2地块13#住宅楼

建设单位：湖南临港开发投资集团有限公司

设计阶段：初步设计

工程号：2020-058

比例：1:100

日期：2021.07

图别/图号：建初6-16

单位出图专用章

个人执业专用章

本图须加盖本院出图章，否则一律无效

### E1地块14#栋住宅楼位置示意













134.40m<sup>2</sup>

2.97m<sup>2</sup>

14.31m<sup>2</sup>

33.36m<sup>2</sup>

33.36m<sup>2</sup>

33.28m<sup>2</sup>

33.36m<sup>2</sup>

50.64m<sup>2</sup>













